

Заказчик: TOO "Waste Energy Kazakhstan"

## Рабочий Проект Строительство мусороперерабатывающего завода полной утилизации ТБО с получением "Зеленой" электроэнергии (ВИЭ) 4 МВТ/час, путем термической переработки неутилизируемых отходов (хвостов) по технологии "Мериолизис"

Том 2 Генеральный план

г.Алматы, 2021



Заказчик: TOO "Waste Energy Kazakhstan"

# Рабочий Проект Строительство мусороперерабатывающего завода полной утилизации ТБО с получением "Зеленой" электроэнергии (ВИЭ) 4 МВТ/час, путем термической переработки неутилизируемых отходов (хвостов) по технологии "Мериолизис"

Том 2 Генеральный план


ДИРЕКТОР ТОО "ЭКОСЕРВИС - С" ГЛАВНЫЙ ИНЖЕНЕР ПРОЕКТА



Беркинбаев Г.Д.

Хакимов М.С.

г.Алматы, 2021

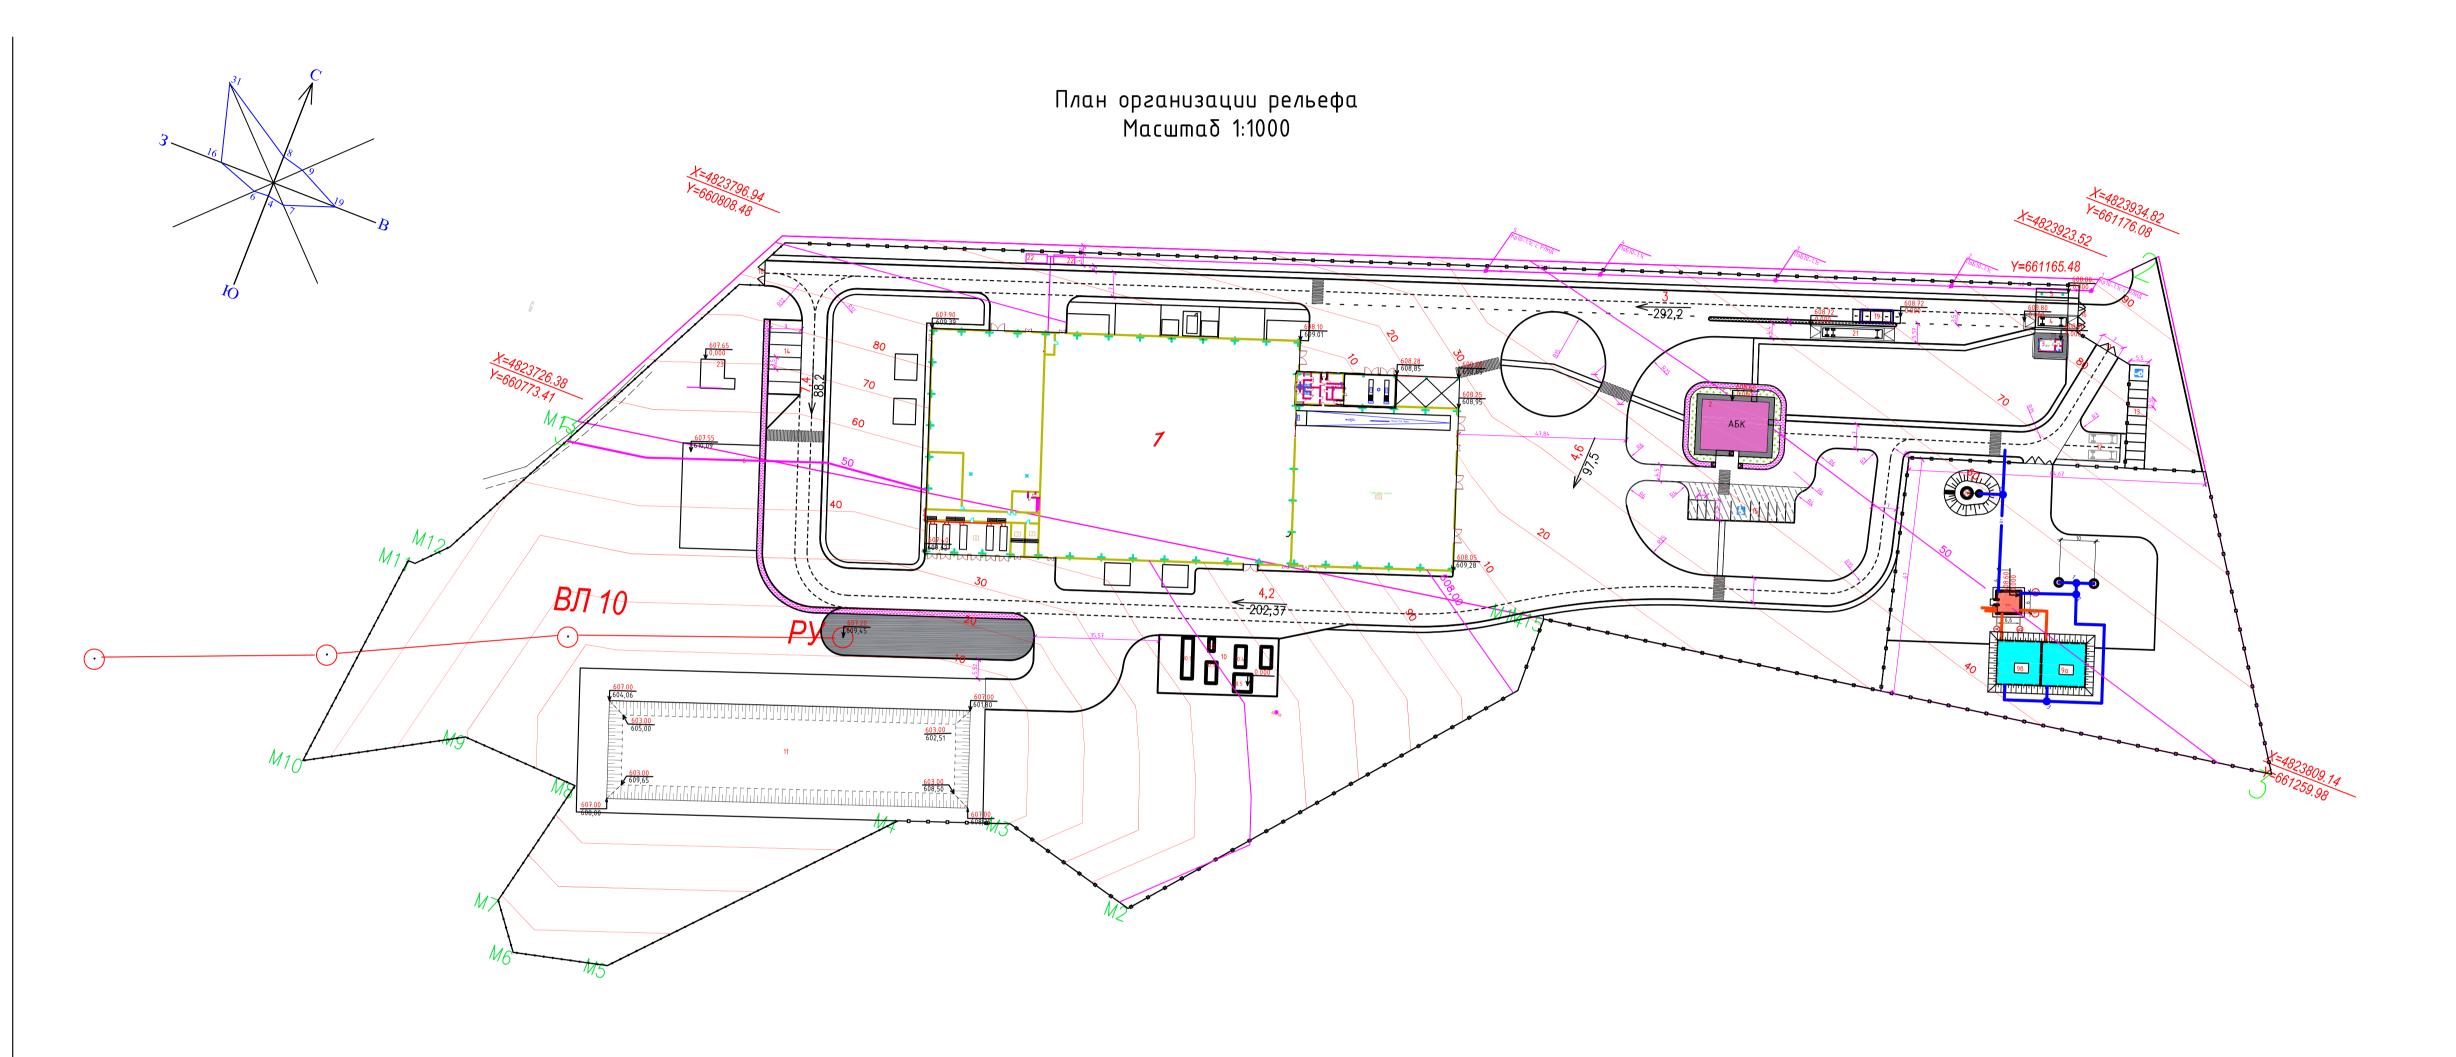


#### Экспликация зданий и сооружений

Поз. по ГП	Наименование	Этажность	Примечани
1 (1.1-1.6)	Здание мусороперерабатывающего завода	1	1 шт
2	Здание АБК	2	1 шт
3	Здание весовой	1	1 шт
4	Рампа с весами	-	1 шт
5	Навес металический,над весами и зданием весовой	1	1 шт
6	Площадка с подземными резервуарами (газго́льдера)	-	1 шт
7	Здание насосной станции водоснабжения и пожаротушения	1	1 шт
8	Водозаборные скважины. Насосные станции на водозаборных скважинах.	-	2 шт
9(9а,9в)	Пожарные резервуары (подземные) ёмк. 2х500м3	-	2 шт
10	Площадка очистных сооружений:	-	1 шт
10.1	Резервуар сточных вод емк.60 м³	-	1 шт
10.2	Очистные сооружения ливневых вод	-	1 шт
10.3	Резервуар очищенных вод ливневой канализации емк.40 м³	-	1 шт
10.4	Резервуар производственных ст. вод емк.40 м³	-	1 шт
10.5	Здание очистных сооружений произв. сточных вод	1	1 шт
10.6	Резервуар очищенных производ ственных ст.вод.	-	1 шт
11	Пруд-испаритель четырех секционный	-	1 шт
12	Временная стоянка а/машин (мусоровозов)- на 2 м/места	-	1 шт
13	Стоянка служебного (личного) а/транспорта на 11 м/места	-	1 шт
14	Стоянка технологического а/транспорта на 6 м/места	-	1 шт
15	Гостевая стоянка служебного (личного) а/транспорта на 9 м/места	-	1 шт
16	Основные въездные ворота	-	1 шт
17	Запасные ворота (выездные ворота)	-	1 шт
18	Запасной проезд	-	1 шт
19	Контрольно-дезинфицирующая ванна	-	1 шт
20	Водонапорная башня емк. 50м³ (h - 18м)	-	1 шт
21	Рампа с весами 18 м	-	1 шт
22	Площадка для КТП	-	2 шт
23	Компрессорная	-	1 шт
24	Чилеры	-	10 шт

## Условные обозначения:




Изм.	Кол.	Лист	№док.	Подпись	Дата				
гип '		Хакимов		Larf	03.22		Стадия	Лист	Листо
				ĺ		Генеральный план	РΠ		
Исполнил		Еске	ндиров	1 kml	03.22		'''   -		_
Проверил		Хакимов		Lore	03.22	План организации рельефа	ТОО «ЭКОСЕРВ		РВИС-С
						Масштаб 1:1000	2022 г.		

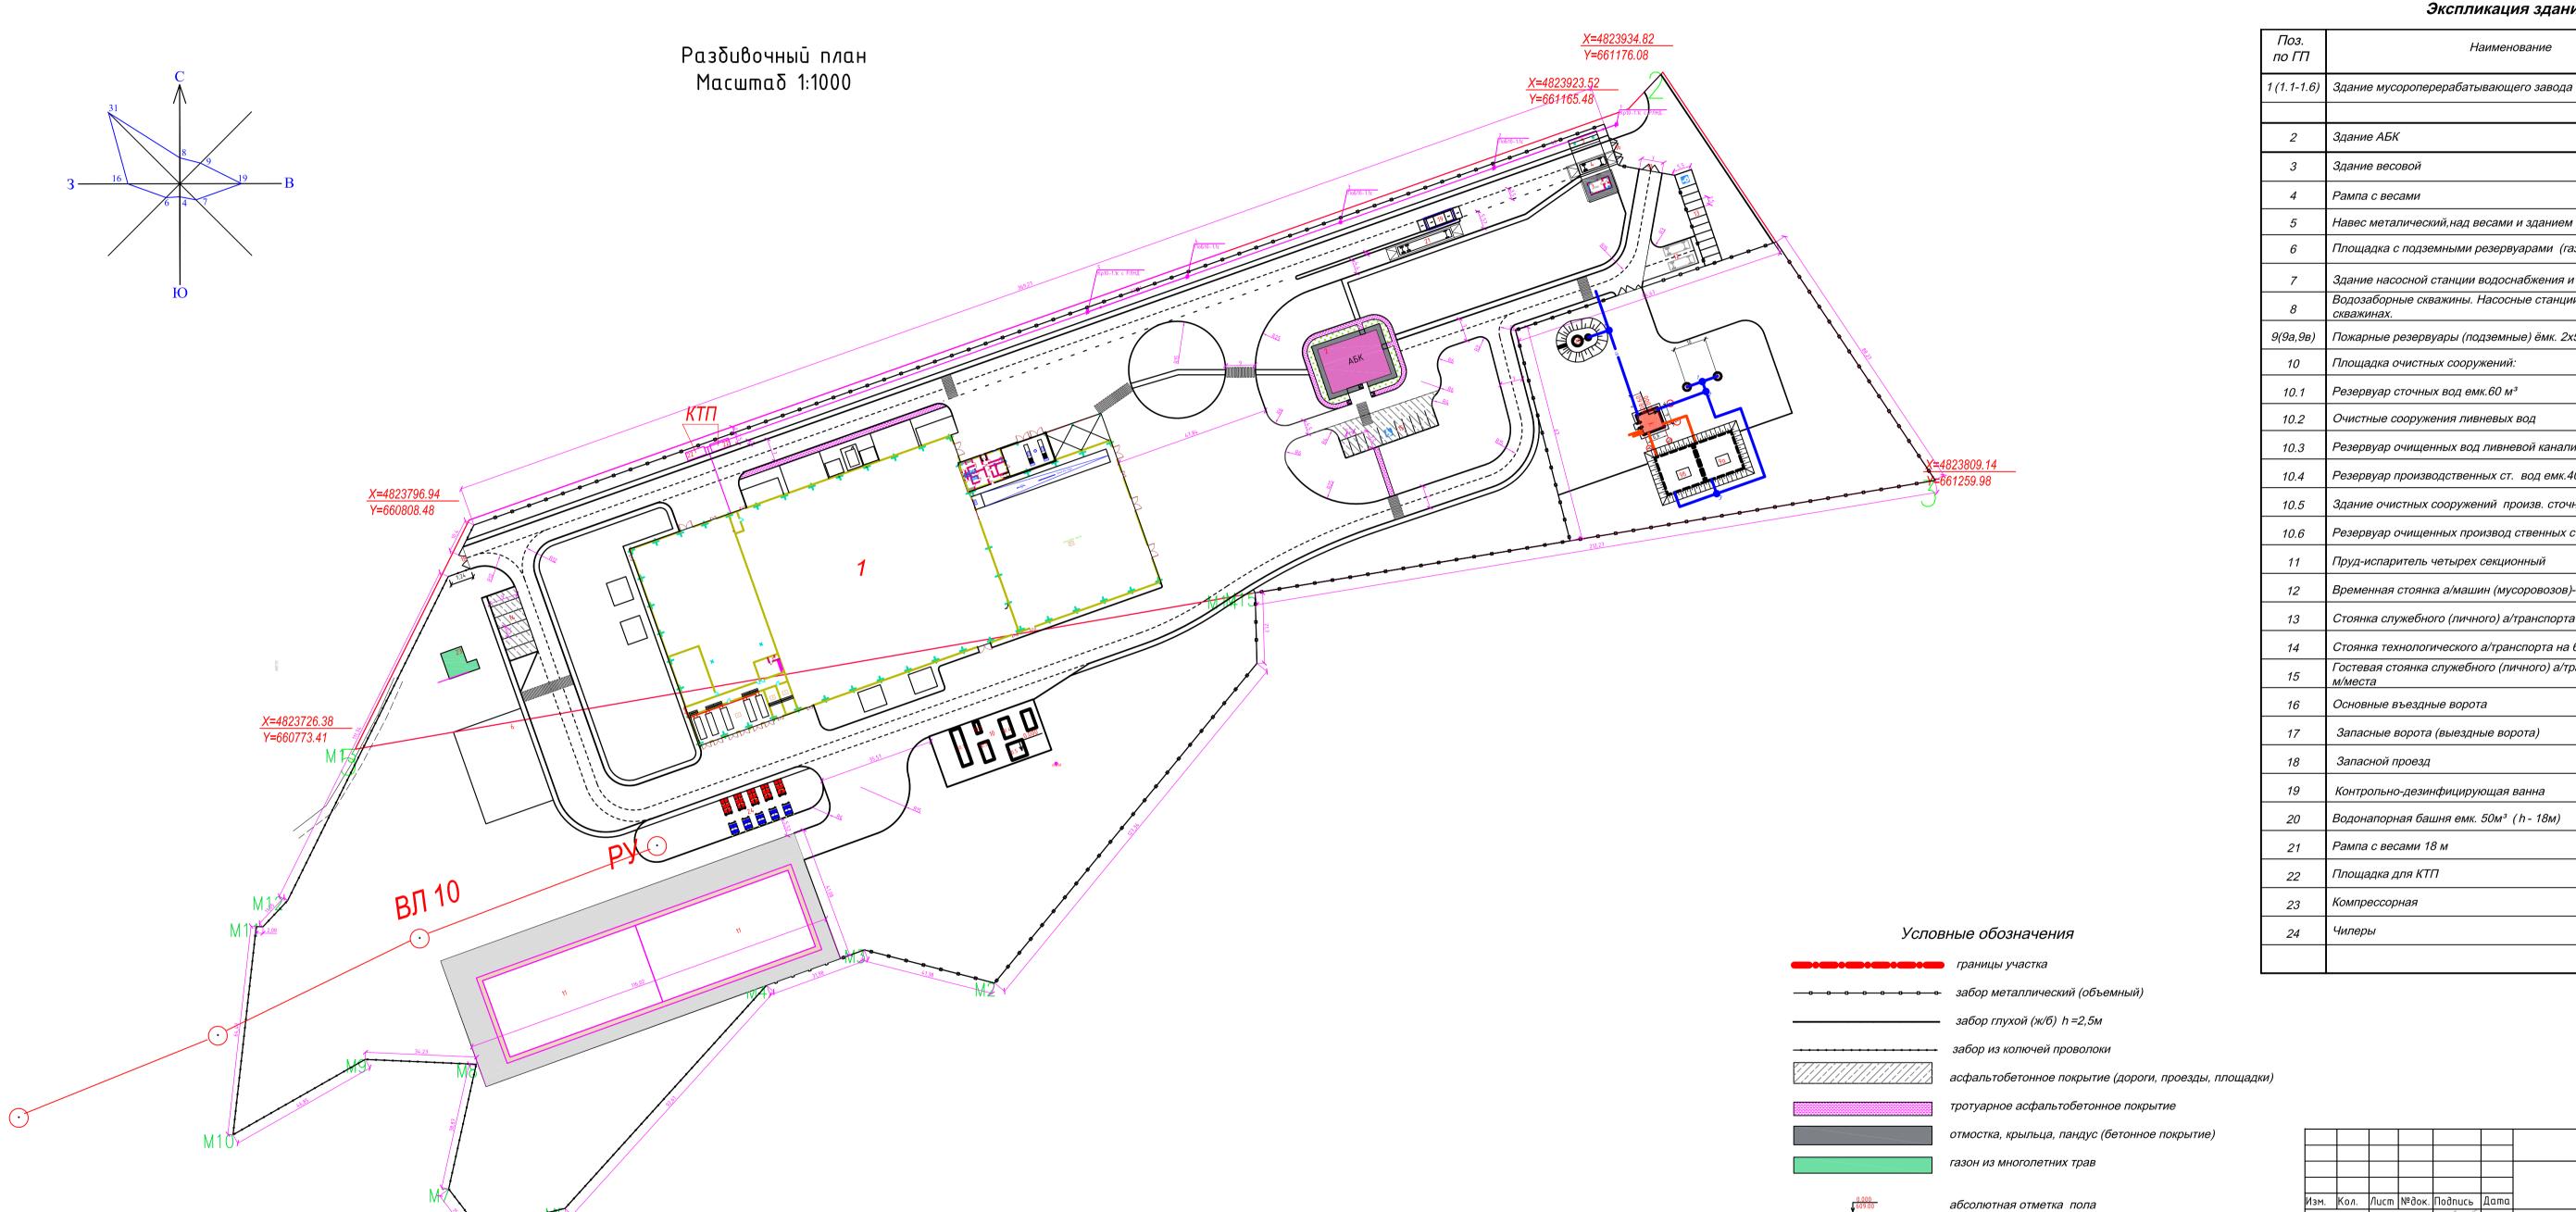

### Экспликация зданий и сооружений

Поз. по ГП	Наименование	Этажность	Примечание
1 (1.1-1.6)	Здание мусороперерабатывающего завода	1	1 шт
2	Здание АБК	2	1 шт
3	Здание весовой	1	1 шт
4	Рампа с весами	-	1 шт
5	Навес металический,над весами и зданием весовой	1	1 шт
6	Площадка с подземными резервуарами (газгольдера)	-	1 шт
7	Здание насосной станции водоснабжения и пожаротушения	1	1 шт
8	Водозаборные скважины. Насосные станции на водозаборных скважинах.	-	2 шт
9(9а,9в)	Пожарные резервуары (подземные) ёмк. 2х500м3	-	2 шт
10	Площадка очистных сооружений:	-	1 шт
10.1	Резервуар сточных вод емк.60 м³	-	1 шт
10.2	Очистные сооружения ливневых вод	-	1 шт
10.3	Резервуар очищенных вод ливневой канализации емк.40 м³	-	1 шт
10.4	Резервуар производственных ст. вод емк.40 м³	-	1 шт
10.5	Здание очистных сооружений произв. сточных вод	1	1 шт
10.6	Резервуар очищенных производ ственных ст.вод.	-	1 шт
11	Пруд-испаритель четырех секционный	-	1 шт
12	Временная стоянка а/машин (мусоровозов)- на 2 м/места	-	1 шт
13	Стоянка служебного (личного) а/транспорта на 11 м/места	-	1 шт
14	Стоянка технологического а/транспорта на 6 м/места	-	1 шт
15	Гостевая стоянка служебного (личного) а/транспорта на 9 м/места	-	1 шт
16	Основные въездные ворота	-	1 шт
17	Запасные ворота (выездные ворота)	-	1 шт
18	Запасной проезд	-	1 шт
19	Контрольно-дезинфицирующая ванна	-	1 шт
20	Водонапорная башня емк. 50м³ ( h - 18м)	-	1 шт
21	Рампа с весами 18 м	-	1 шт
22	Площадка для КТП	-	2 шт
23	Компрессорная	-	1 шт
24	Чилеры	-	10 шт
		1	

	V a a	0	Noden	Подоле	Дата								
зм. ИП	Кол.	Χακι		Подпись	03.22		Стадия	/lucm	Листов				
		7.0	21100	J-017/	03.22	Генеральный план			,,,,,,,,,,,,,,,,,,,,,,,,,,,,,,,,,,,,,,,				
Ісполнил		Ескендиров		Ескендиров		Ескендиров		1 kml	03.22	·	РΠ	-	-
lpoβ	ерил			Tarf	03.22	Разбивочный план	ТОО «ЭКОСЕРВИС-С»						
						Масштаδ 1:1000		2022 a					

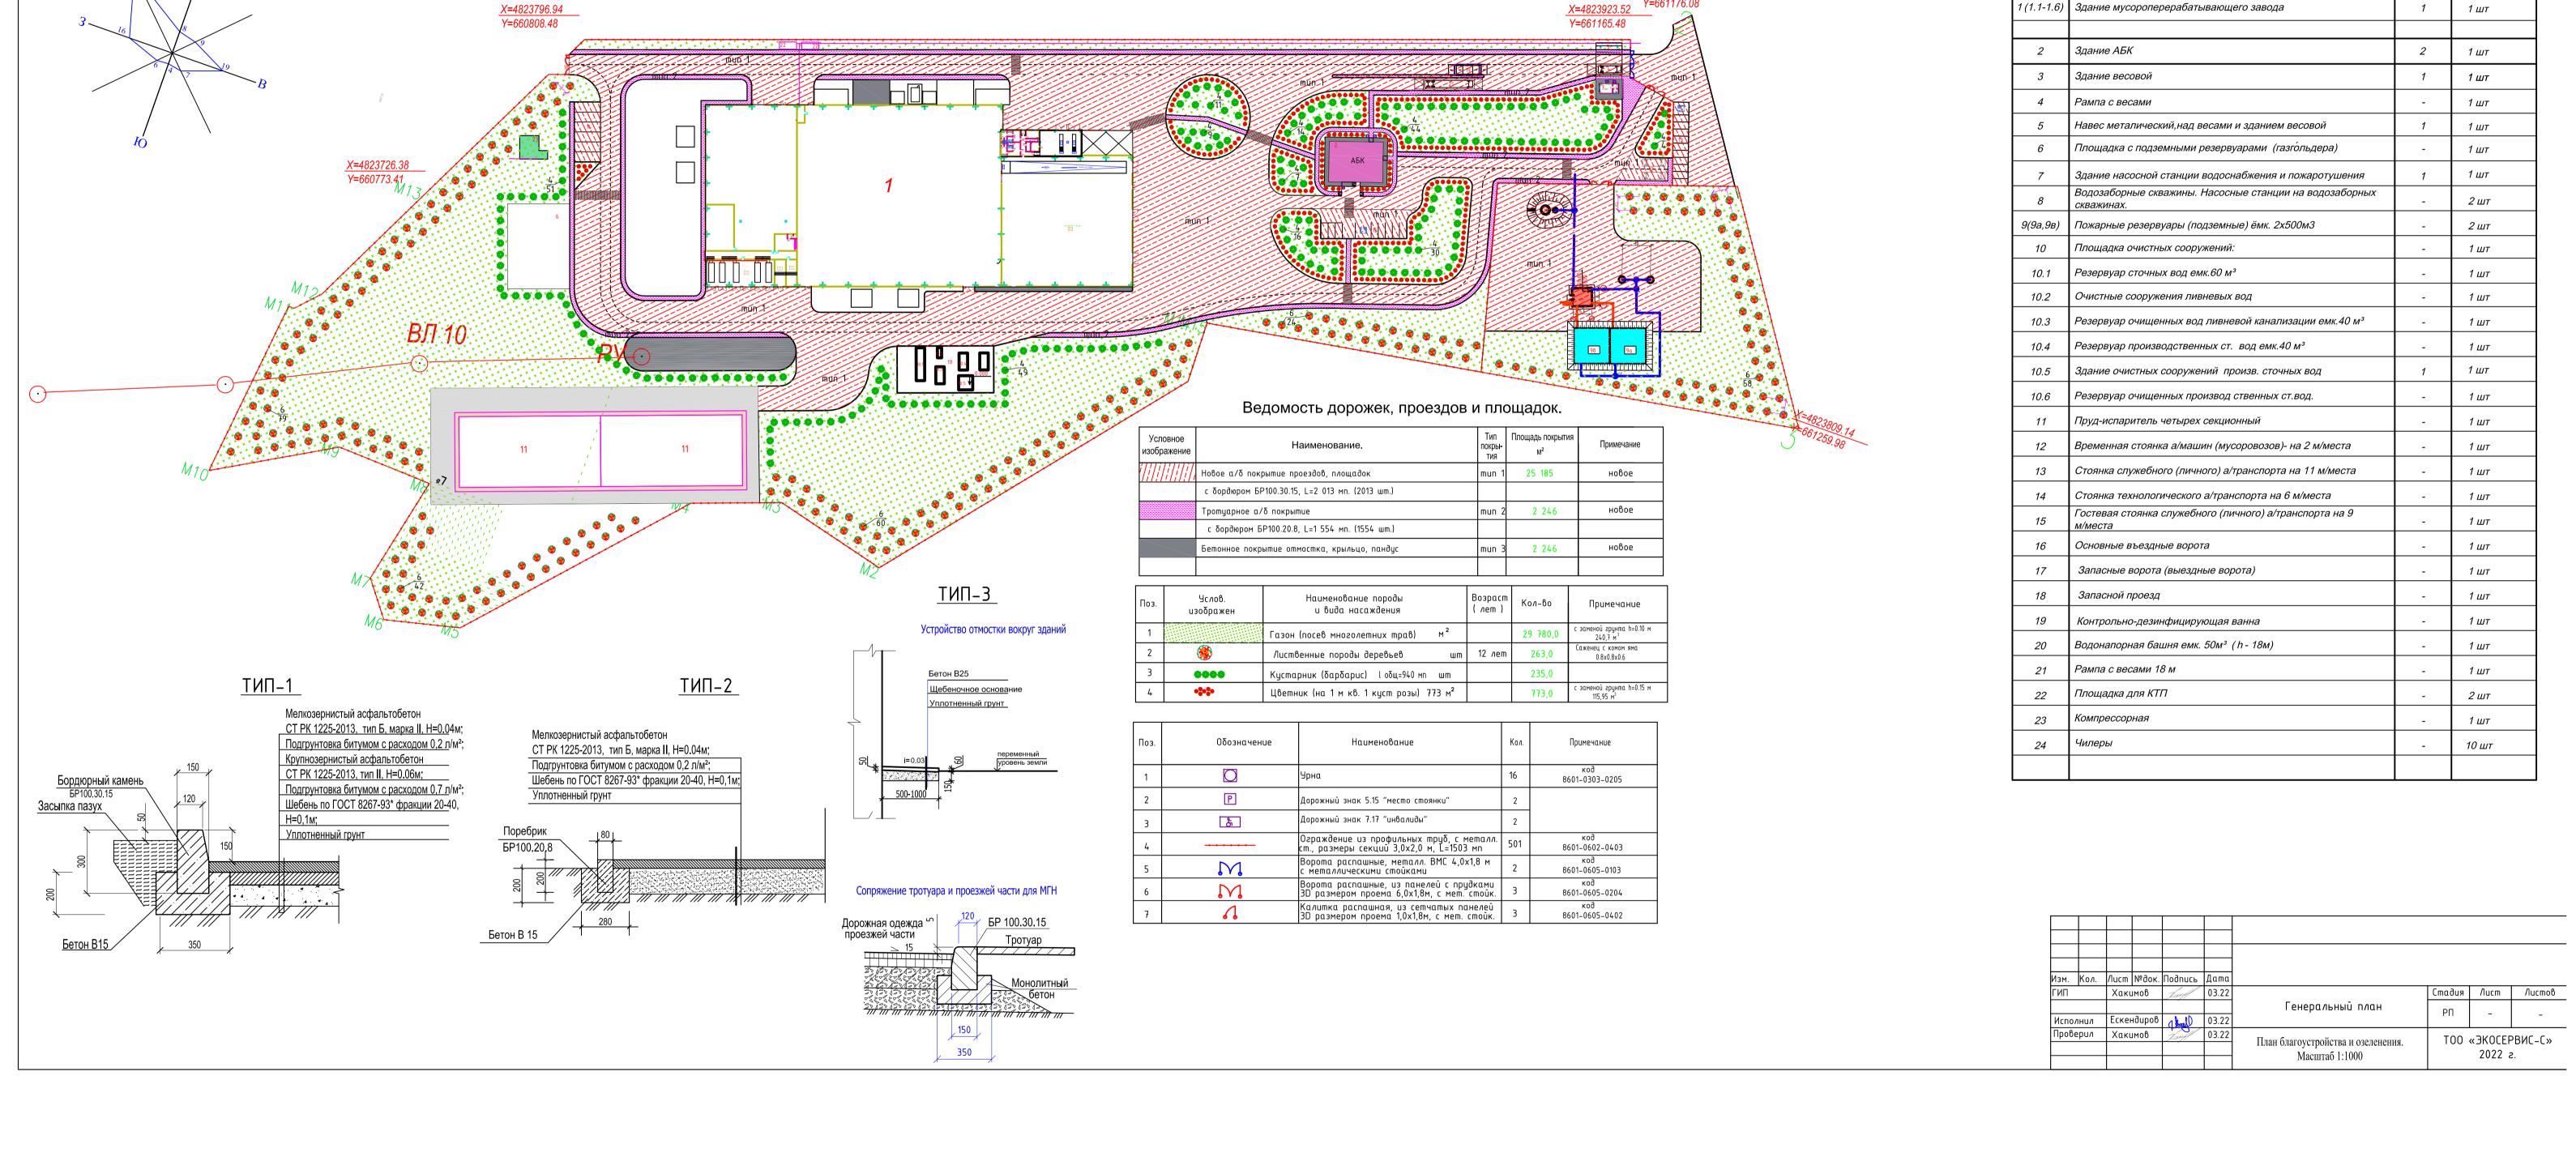

План благоустройства и озеленения. Масштаб 1:1000

Экспликация зданий и сооружений

Наименование

1 (1.1-1.6) Здание мусороперерабатывающего завода


по ГП

Примечание

1 шт

Этажность

## План распределения земляных масс. Масштаб 1:1000

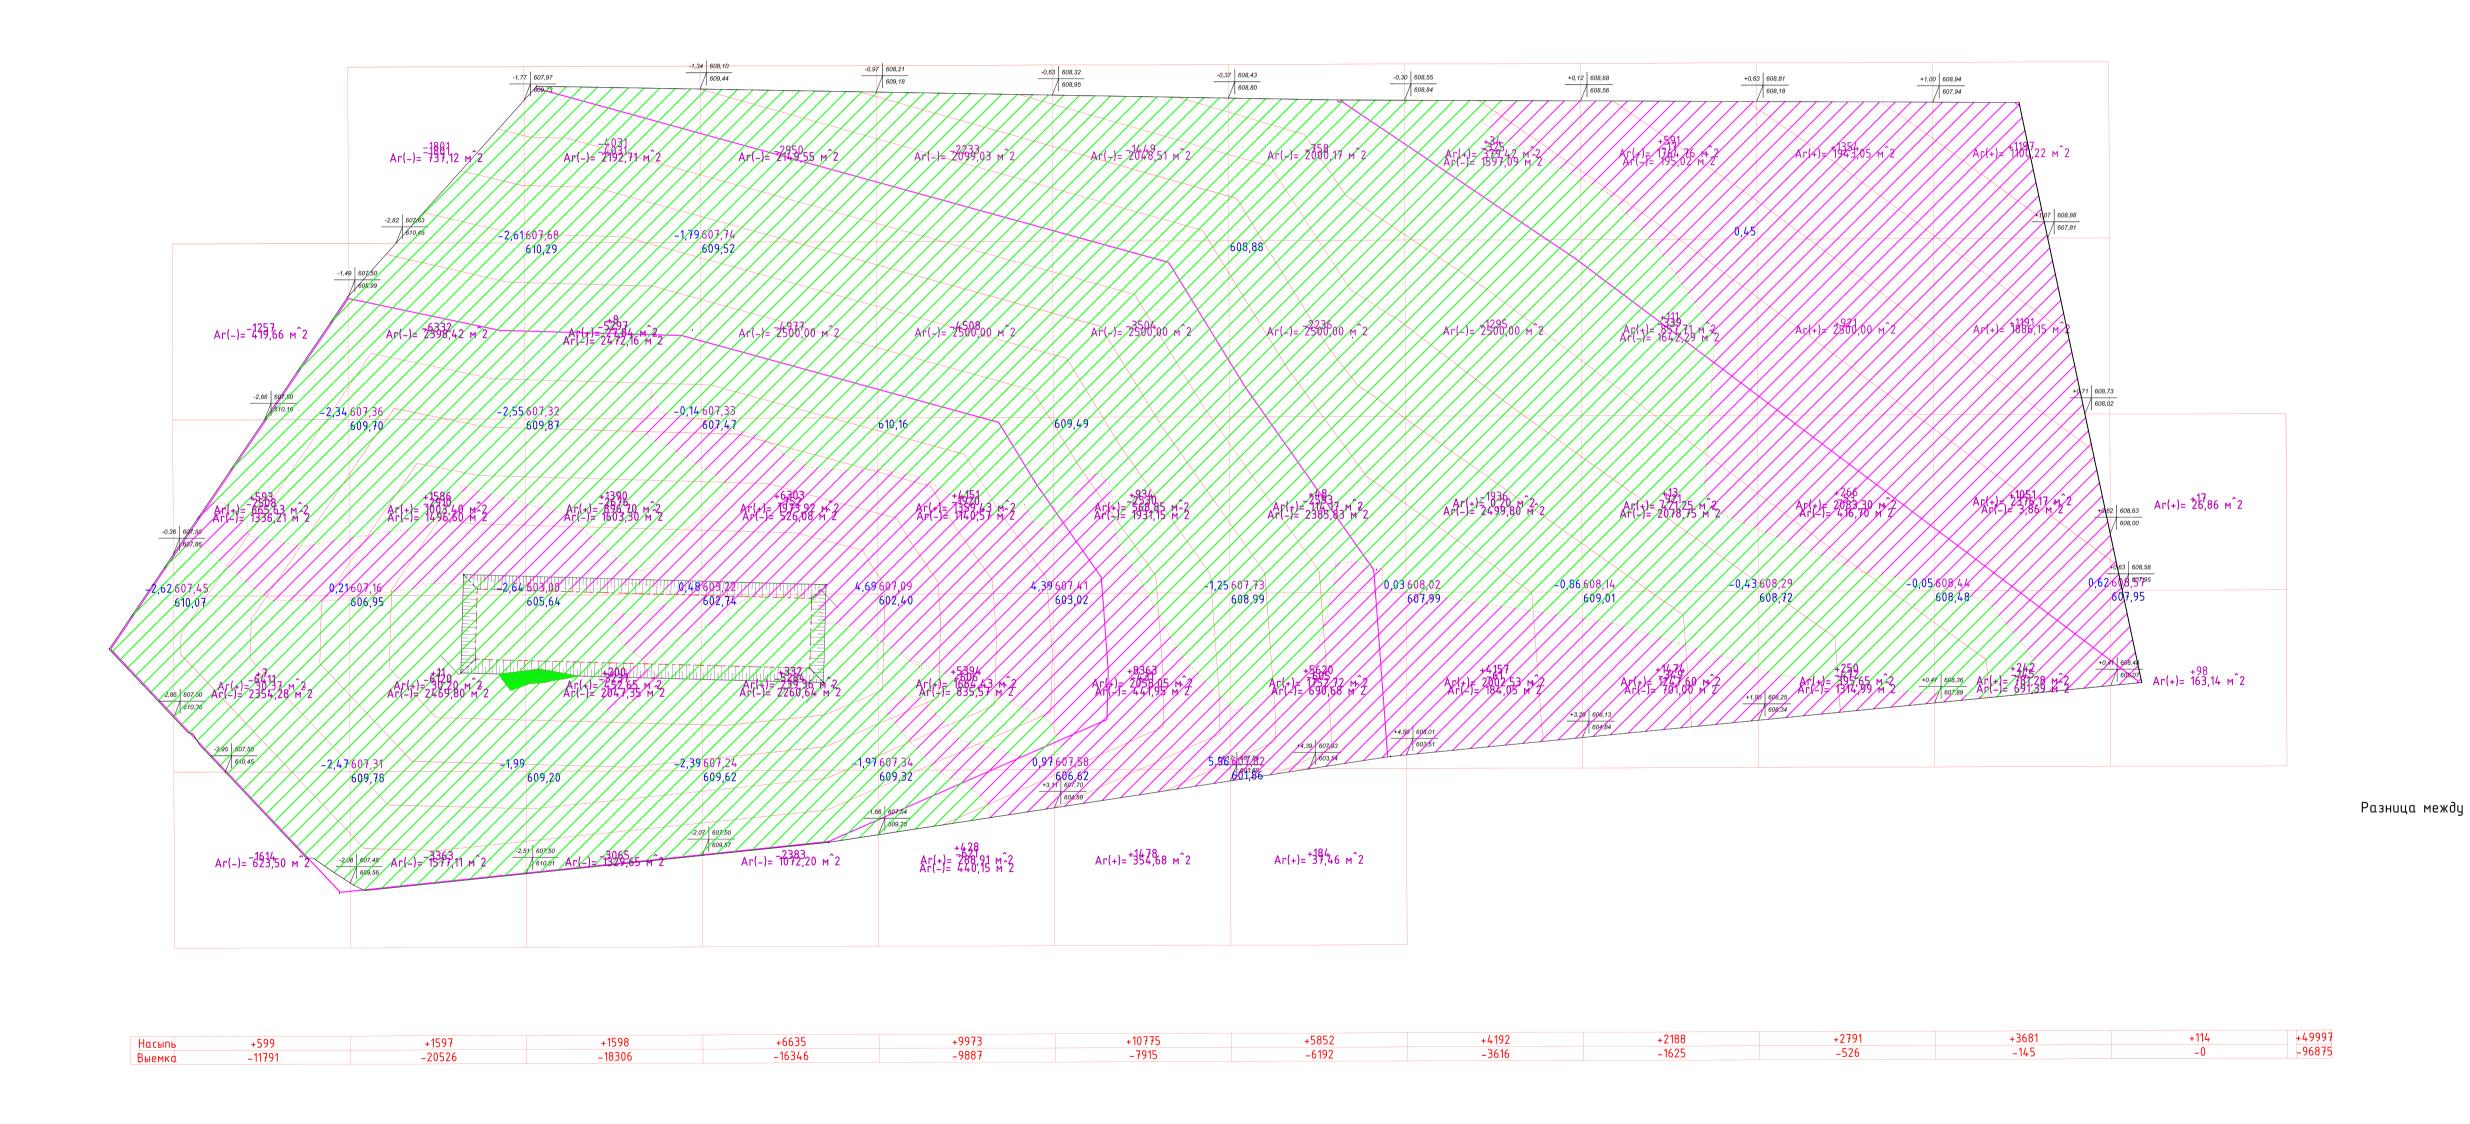

## Ведомость объемов земляных масс

	Количество; м³			
Наименование грунта	насыпь (+)	выемка (-)		
1. Грунт планировки территории	49997	96875		
2.Вытесненный грунт,				
в т. ч. при устройстве:				
а) подземных частей зданий (сооружений)				
(см. часть КЖ)				
(δ) αвтодорожных покрытий				
(в) мощения				
(г) водоотводной кольцевой канавы глубиной 1м				
(д) плодородной почвы на участках озеленения				
3. Поправка на уплотнение грунта (к = 1.0)				
Всего грунта:				
4. Итого перерабатываемого грунта				

#### Примечание:

1. Согласно отчета по инженерно-геологическим изысканиям, почвенно-растительногослоя в пределах участка нет.

### Условные обозначения:

-2,34	607,	<mark>36</mark> 70		роектна уществу		-145 Οδ	Объем насыпи Объем выемки Площадь насыпи						
				ісыпь			· ·						
			Вы	іемка									
Изм.	Кол.	Лист	№док.	Подпись	Дата								
ГИП		Хаким		Хаким		Хаким		Lacef	03.22		Стадия	/lucm	Листов
Испо/	Исполнил		лнил Ескенди		Генер Скендиров (1 km) 03.22		Генеральный план	РΠ	-	-			
Проверил		оверил Хакимов		Jarf	03.22	План распределения земляных масс. Масштаδ 1:1000	Т00	«ЭКОСЕР 2022 г	РВИС-С» 2.				