TOO "Pemcmpoū-XXI" ΓC/I № 15015755

"Реконструкция 3У 1001 км "Нововоскресеновка" с подключением 2-й нитки МГ БГР-ТБА в с. Андас батыр, Меркенского р-на Жамбылской области Республики Казахстан.

Рабочие чертежи Генеральный план

014-10-21R/556470/2021/1-ΓΠ **Tom 2**

TOO "Pemcmpoū-XXI" ΓC/I № 15015755

"Реконструкция 3У 1001 км "Нововоскресеновка" с подключением 2-й нитки МГ БГР-ТБА в с. Андас батыр, Меркенского р-на Жамбылской области Республики Казахстан.

Рабочие чертежи Генеральный план

014-10-21R/556470/2021/1-ΓΠ **Tom 2**

Директор ТОО "Ремстрой-XXI""

Главный инженер проекта



Алпысбаева Г.С.

Ватутин О.Г.

Ведомость основных комплектов рабочих чертежей							
Обозначение	Наименование	Примечание					
014-10-21R/556470/2021/1-ΓΠ	Генеральный план						
014-10-21R/556470/2021/1-TX	Технология производства						
014-10-21R/556470/2021/1-KM	Конструкции металлические						
014-10-21R/556470/2021/1-KX	Конструкции железобетонные						
014-10-21R/556470/2021/1-ГСН	Наружные газопроводы						
014-10-21R/556470/2021/1-HBK	Наружное водоснабжение и канализация						
014-10-21R/556470/2021/1-30M	Электроснабжение, освещение и молниезащита						
014-10-21R/556470/2021/1-CC	Система связи						
014-10-21R/556470/2021/1-AK	Автоматизация комплексная						
014-10-21R/556470/2021/1-Π0	Периметральная охрана						
014-10-21R/556470/2021/1-3X3	Электрохимзащита						
014-10-21R/556470/2021/1-ΠΟC	Проект организации строительства						

Ведомость рабочих чертежей основного комплекта							
Лист	Наименование	Примечание					
1	Общие данные						
2	Ситуационная схема						
3	Разбивочный план М1–500						
4	План организации рельефа М1–500						
5	План земляных масс М1–500						
6	Сводный план инженерных сетей М1–500						
7	План благоустройства территории М1–500						

]	Технико-экономические показатели			
∛					
Взам. инв. 1	Пос		Е∂.	[[[[]]]]] [[]] [[]] [[]] [[]] []	%
	Поз.	Наименование	изм.	Площадь, м2	
	1	Площадь отведенного участка	га	3.1	100.00
	2	Площадь застройки под зданиями и сооружениями	м2	15 78.6	5.01
	3	Площадь покрытия отмостки	м2	85.2	0.27
дата	4	Площадь озеленения	м2	12.5	0.04
	5	Площадь асфальтобетонного покрытия проездов и дорожек	м2	2844.6	9.03
	6	Площадь неосвоенных земель с грунтовым покрытием	м2	1842.1	5.85
Тодп.		•		'	

Технические решения, принятые в рабочих чертежах, соответствуют требованиям экологических, санитарногигиенических, противопожарных, взрывобезопасных и других норм, действующих на территории Республики Казахстан, и обеспечивают безопасную для жизни и здоровья людей эксплуатацию объекта при соблюдении предусмотренных раδочими чертежами мероприятий.

Главный инженер проекта



Ватутин О.Г.


ведомость ссылочных и прилагаемых документов							
Обозна чение	Наименование	Примечание					
	Ссылочные документы						
ΓΟCT 8736-2014	"Песок для строительных работ. Технические условия."						
CT PK 154.9-2006	Смеси щебеночно-гравийно-песчаные и щебень для покрыти						
	оснований автомобильных дорог и аэродромов Технические						
CT PK 1225-2013	"Смеси асфальтобетонные дорожные, аэродромные и						
	асфальтобетон. Технические условия"						
	Прилагаемые документы						


Общие указания

- 1. Данный раздел рабочего проекта разработан на основании:
- задание на проектирование
- инженерно-геологических изысканий выполненных ТОО "МунайгазЕліме" лицензия № ГСЛ 07279
- В качестве нормативных документов Республики Казахстан использовались:
- СН РК 3.01-03-2011 "Генеральные планы промышленных предприятий"
- СН РК 3.03-22-2013 "Промышленный транспорт"
- ГОСТ 21.508-93 "Правила выполнения рабочей документации генеральных планов предприятий, сооружений и жилищно-гражданских объектов"
- Система координат и высот- условная.
- Плановую привязку вести от границы участка, по разбивочному базису высотную привязку вести от реперов 1 и 2 ,расположенных на участке см. Отчет инженерно-геологических изысканий.
- Система координат UTM, система высот-Балтийская

						014-10-21R/556470/2021/1-ΓΠ					
			1/0.7			"Реконструкция 3У 1001 км "Нововоскресеновка" с подключением 2-й нитки МГ БГР-ТБА в с. Андас батыр, Меркенского р-на Жамбылской области Республики Казахстан.					
	Кол.уч.	-	№док.	Подп.	Дата						
ιΓИП		Ватут	ин(0.Г.	Mala	21.10.21	Стадия Лист Листо		Листов			
Провер	D.	Ватут	ин(О.Г.	Office	21.10.21	Замерный узел "1001км Нововоскресеновка"	РП	1			
Разра	раδ. БоровскаяҺН.А		каяҺН.А	Buff,	21.10.21		PII	1			
				' 17			TOO "Ремстрой-XXI"		οū-XXI"		
						Общие данные ГСЛ № 15015755					
.Н.Конп	пр.	Кириче	ва+н.ю.	Hupy	21.10.21						

Формат АЗА

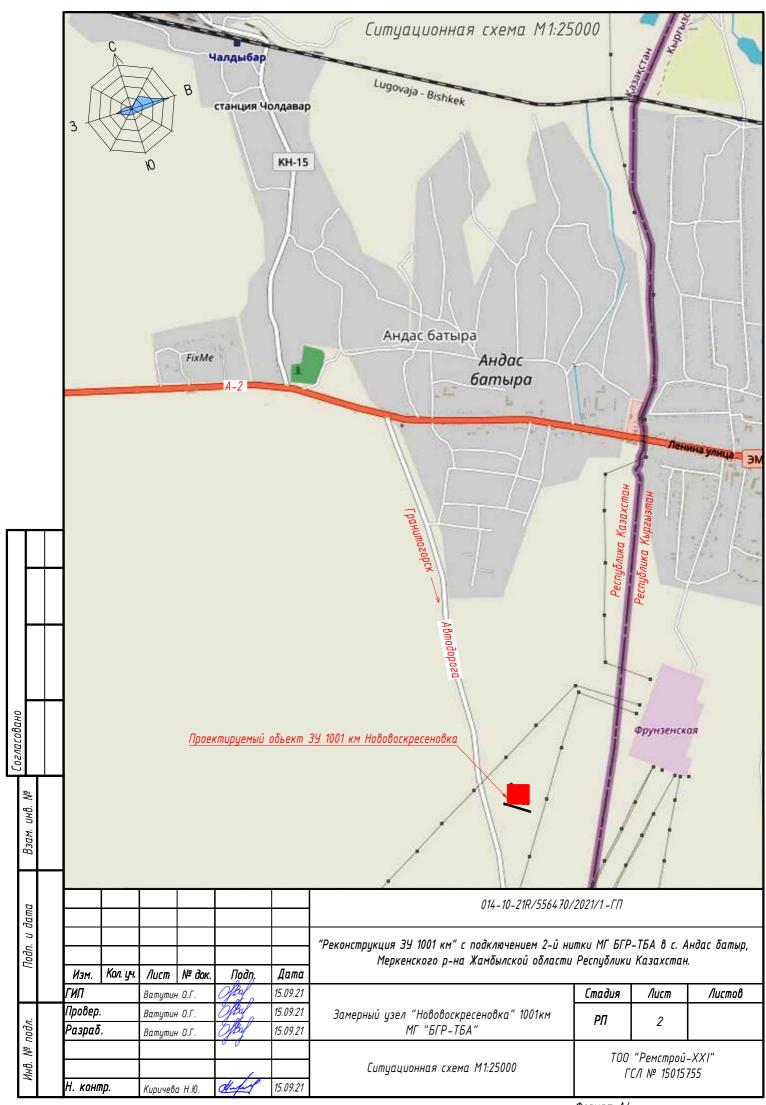

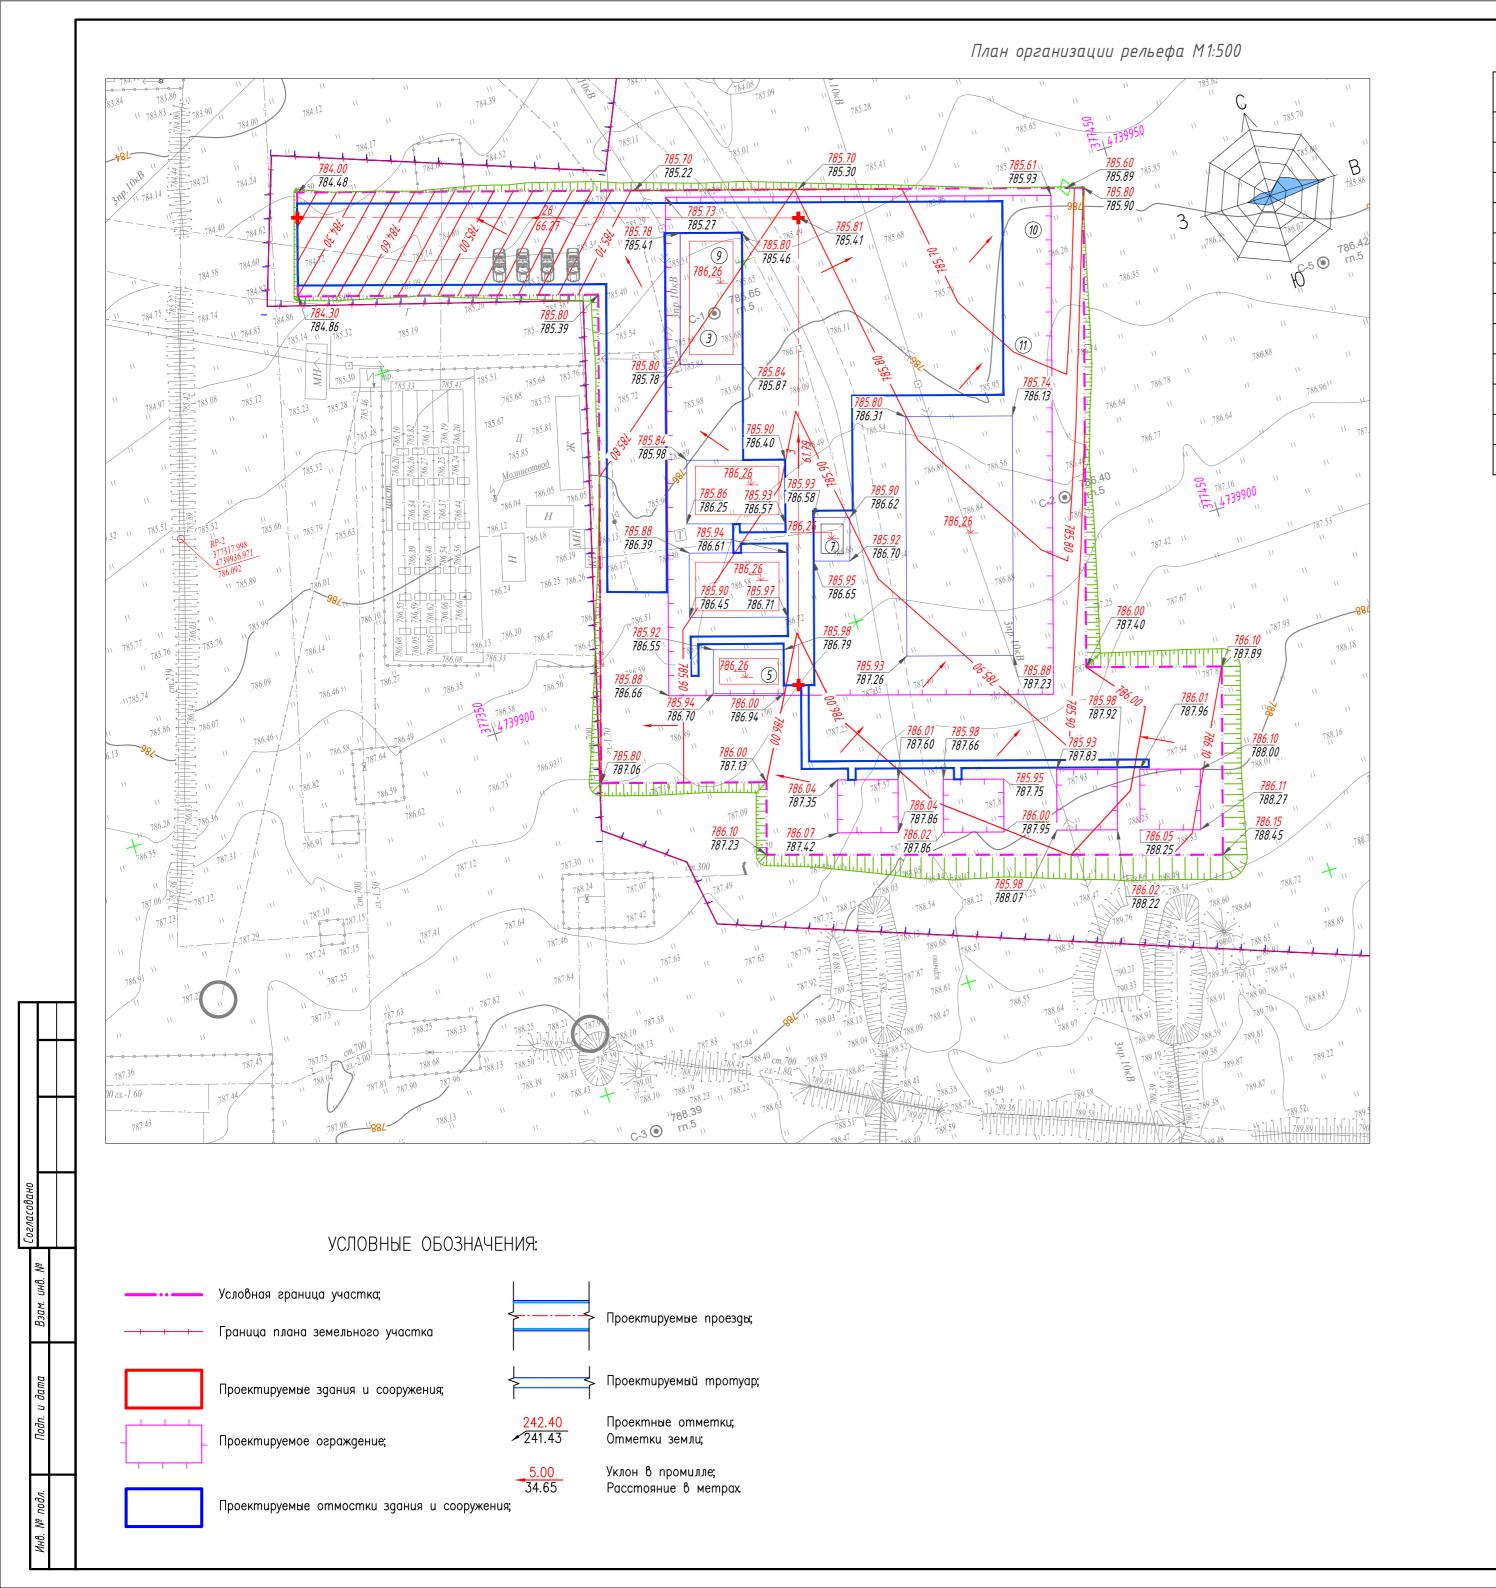

	Эксликация зданий и сооружений							
Поз.	Наименование и техническая характеристика	Количество						
1	Узел входных кранов	1						
2	Узел учета расхода газа на базе сужающих устройств (БСУ)	1						
3	Блок операторной	1						
4	Дом операторов	1						
5	Мастерская	1						
6	Контрольно пропускной пункт	1						
7	Блок приборный	1						
8	Узел выходных кранов	1						
9	Узел редуцирования	1						
10	Емкость сбора, хранения и выдачи конденсата V=10m³ (подземно)	1						
11	Емкость подачи метанола	1						


План организации рельефа разработан на топооснове, выполненной ТОО «МунайгазЕліме» г. Алматы в Mae 2021 г. в М 1:500. Система высот Балтийская. Система координат UTM 42.

Планировочные отметки даны по низу отмостки и по верху проектного покрытия

Отвод дождевых и талых вод осуществляется по принятым уклонам в пониженные места за территорию площадки.

						014-10-21R/556470/2021/1 -ΓΠ				
						"Реконструкция 3У 1001 км" с подключением 2-й нитки МГ БГР-ТБА в с. Андас баты Меркенского р-на Жамбылской области Республики Казахстан.		• •		
Изм.	Кол. уч.	/lucm	№ док.	Подп.	Дата	rispherichoso p na mariosmenos sonacino i eengonako hasaneman.				
ГИП		Ватути	н О.Г.	OfBal	15.09.21	21 Emadus Nucm /		Листов		
Провер	Э. Ватутин О.Г.		пин О.Г. Ива 15.09.21	Замерный узел "Нововоскресеновка" 1001км	РП	,				
Разра	δ.	Ватутин О.Г.		Spal	15.09.21	МГ "БГР-ТБА"	""	4		
				0 0			TOO	"Ремстпой	_XXI"	
						План организации рельефа М1:500	ТОО "Ремстрой-ХХІ" ГСЛ № 15015755			
Н. кон	тр.	Киричев	а Н.Ю.	duful	15.09.21					

Формат А2

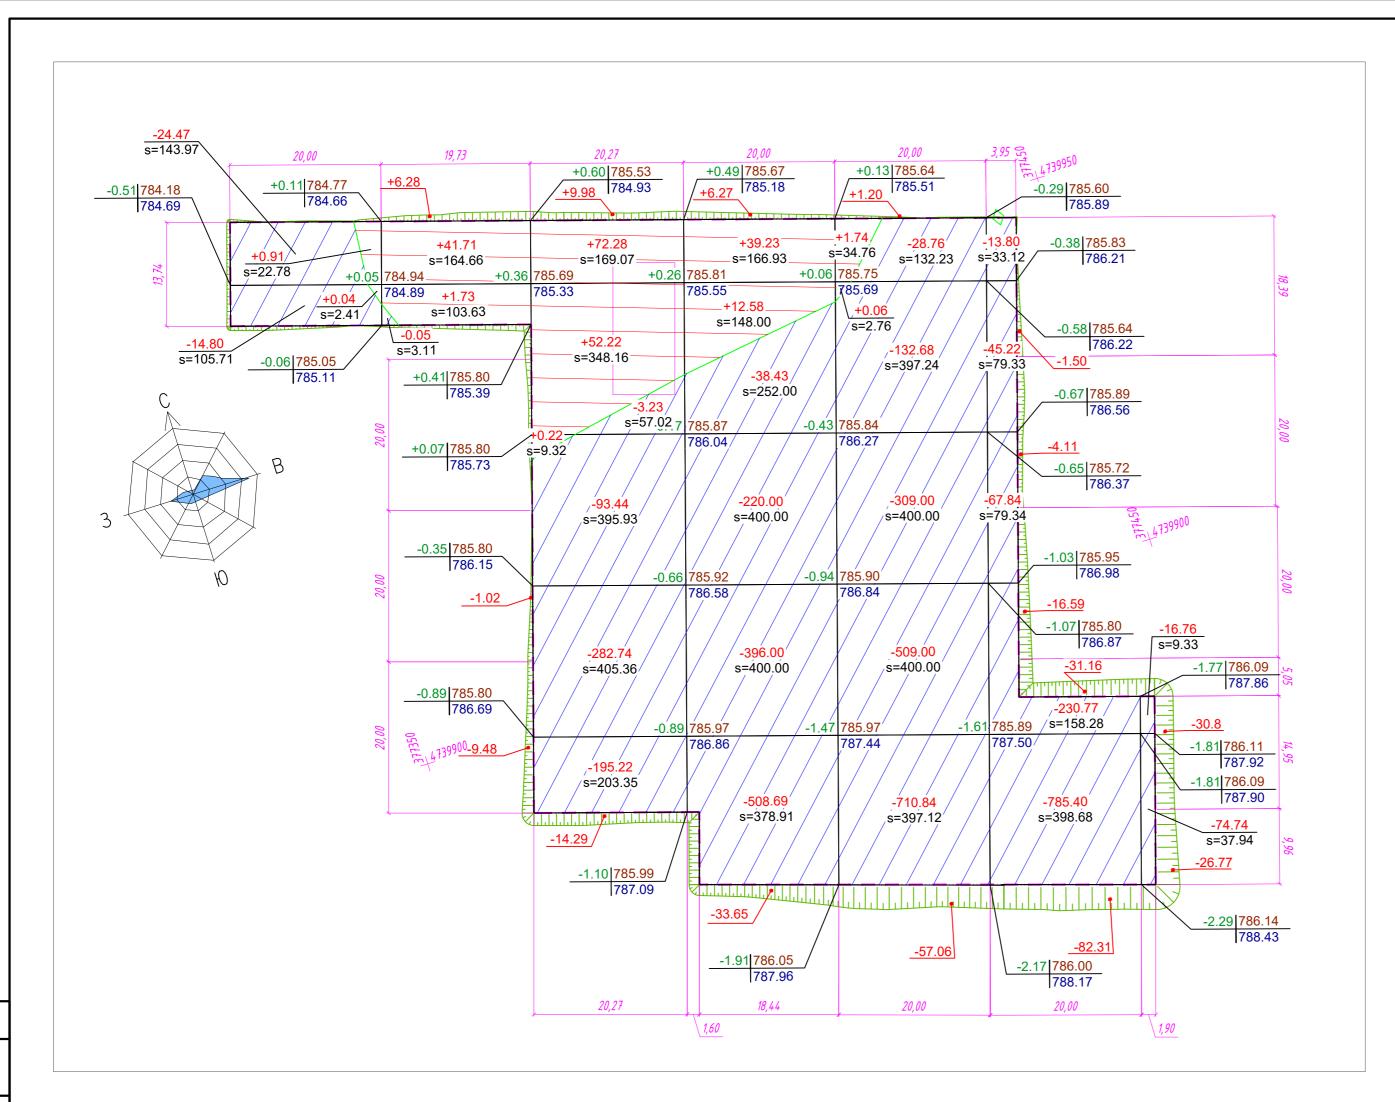

M ³	Насыпь	+0.95	+49.72	+134.70	+58.08	+3.00	+0.00	+0 .0 0	M³	+246.45
Bcero,	Выемка	-39.27	-10.55	-588.92	-1196.77	-1747.34	-1278.70	-1 75 .8 4	Bcero,	-5037.40

Площадь картограммы: 6440.44м² В том числе: насыпь: 1172.47м² выемка: 5267.97м²

ВЕДОМОСТЬ ОБЪЕМОВ ЗЕМЛЯНЫХ МАСС

Наименование грунта	Количест	Количество, м3			
	Насыпь (+)	Выемка (-)	Приме— чание		
1. Грунт планировки территории.	+246.45	-5037.40			
2. Вытесненный грунт в т.ч.при устройстве:					
— Автодорожных и тротуарных покрытий	0				
— Грунт для устройства земляного полотна автодорог ,	0				
тротуаров и площадок					
3. Замена плодородного слоя почвы.	0	0			
4. Поправка на уплотнение 10%.	0				
Итого перерабатываемого грунта					
5. Недостаток пригодного грунта.	0	0			
6. Избыток плодородного грунта (рекультивация					
земель)	0				
Всего грунта	0	0			

УСЛОВНЫЕ ОБОЗНАЧЕНИЯ


+0.48 242.30 241.82	Рабочая отметка	Проектная отметка Отметка
	Насыпь м3	
	линия нуле	вых работ
	насыпь	
	выемка	


Проектные отметки указаны без учета устройства корыта под покрытие проезжей части, тротуаров и газонов.

Дополнительный объем земляных работ по устройству указанного корыта приведен в ведомости объемов земляных масс и в ведомости объемов работ.

						014-10-21R/556470/2021/1-ΓΠ																				
Изм.	Кол. уч.	Лист	№ док.	Подп.	Дата	"Реконструкция 3У 1001 км" с подключением 2-й нитки МГ БГР-ТБА в с. Андас батыр Меркенского р–на Жамбылской области Республики Казахстан.																				
ГИП		Ватутин		ABal	15.09.21	Стадия Лист Лист			Листов																	
Провер.	Ватутин О.Г.		Spol	15.09.21	Замерный узел "Нововоскресеновка" 1001км	РП	_																			
Разраб.		Ватутин О.Г.		Ватутин О.Г.		Ватутин О.Г.		Ватутин О.Г.					-	Ватутин О.Г.	ттутин О.Г.	,	Оргу 15.09.21 МГ "БГР-ТБА"		rii	5						
						План земляных масс М1:500	ТОО "Ремстрой-ХХІ" ГСЛ № 15015755																			
Н. контр.		Киричев	ı Н.Ю.	duful	15.09.21		כלילוואי וואי וו																			

Т Формат А2

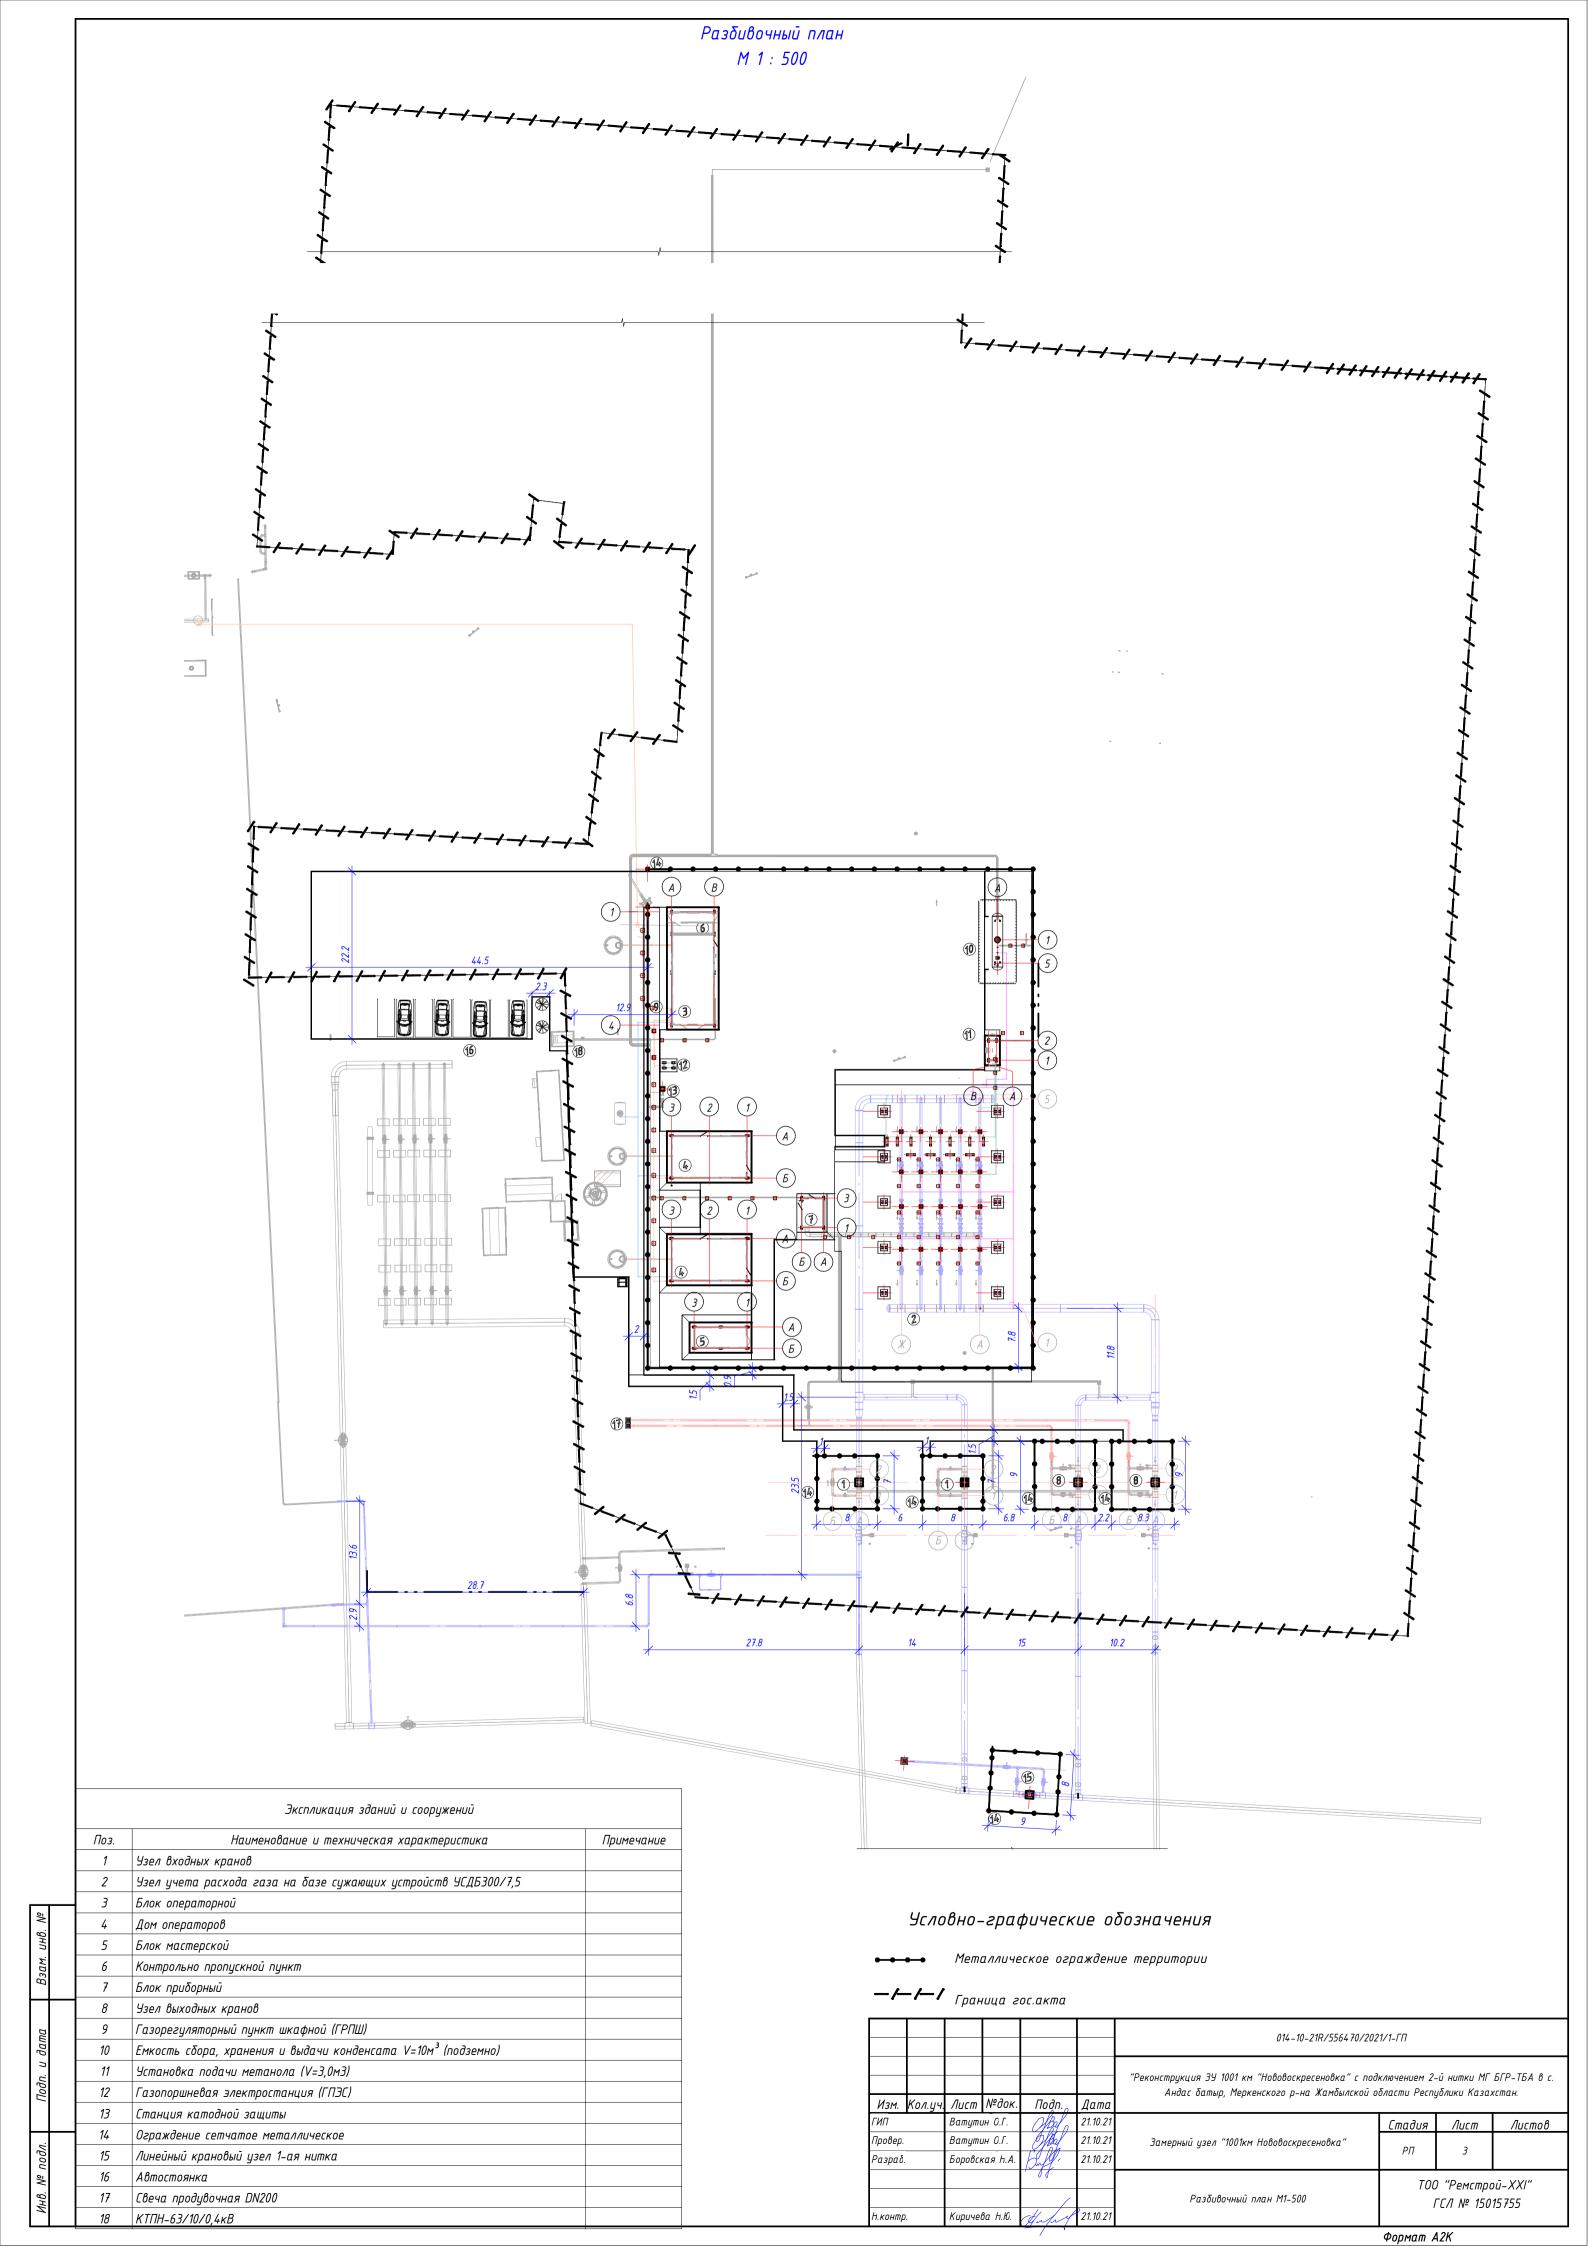

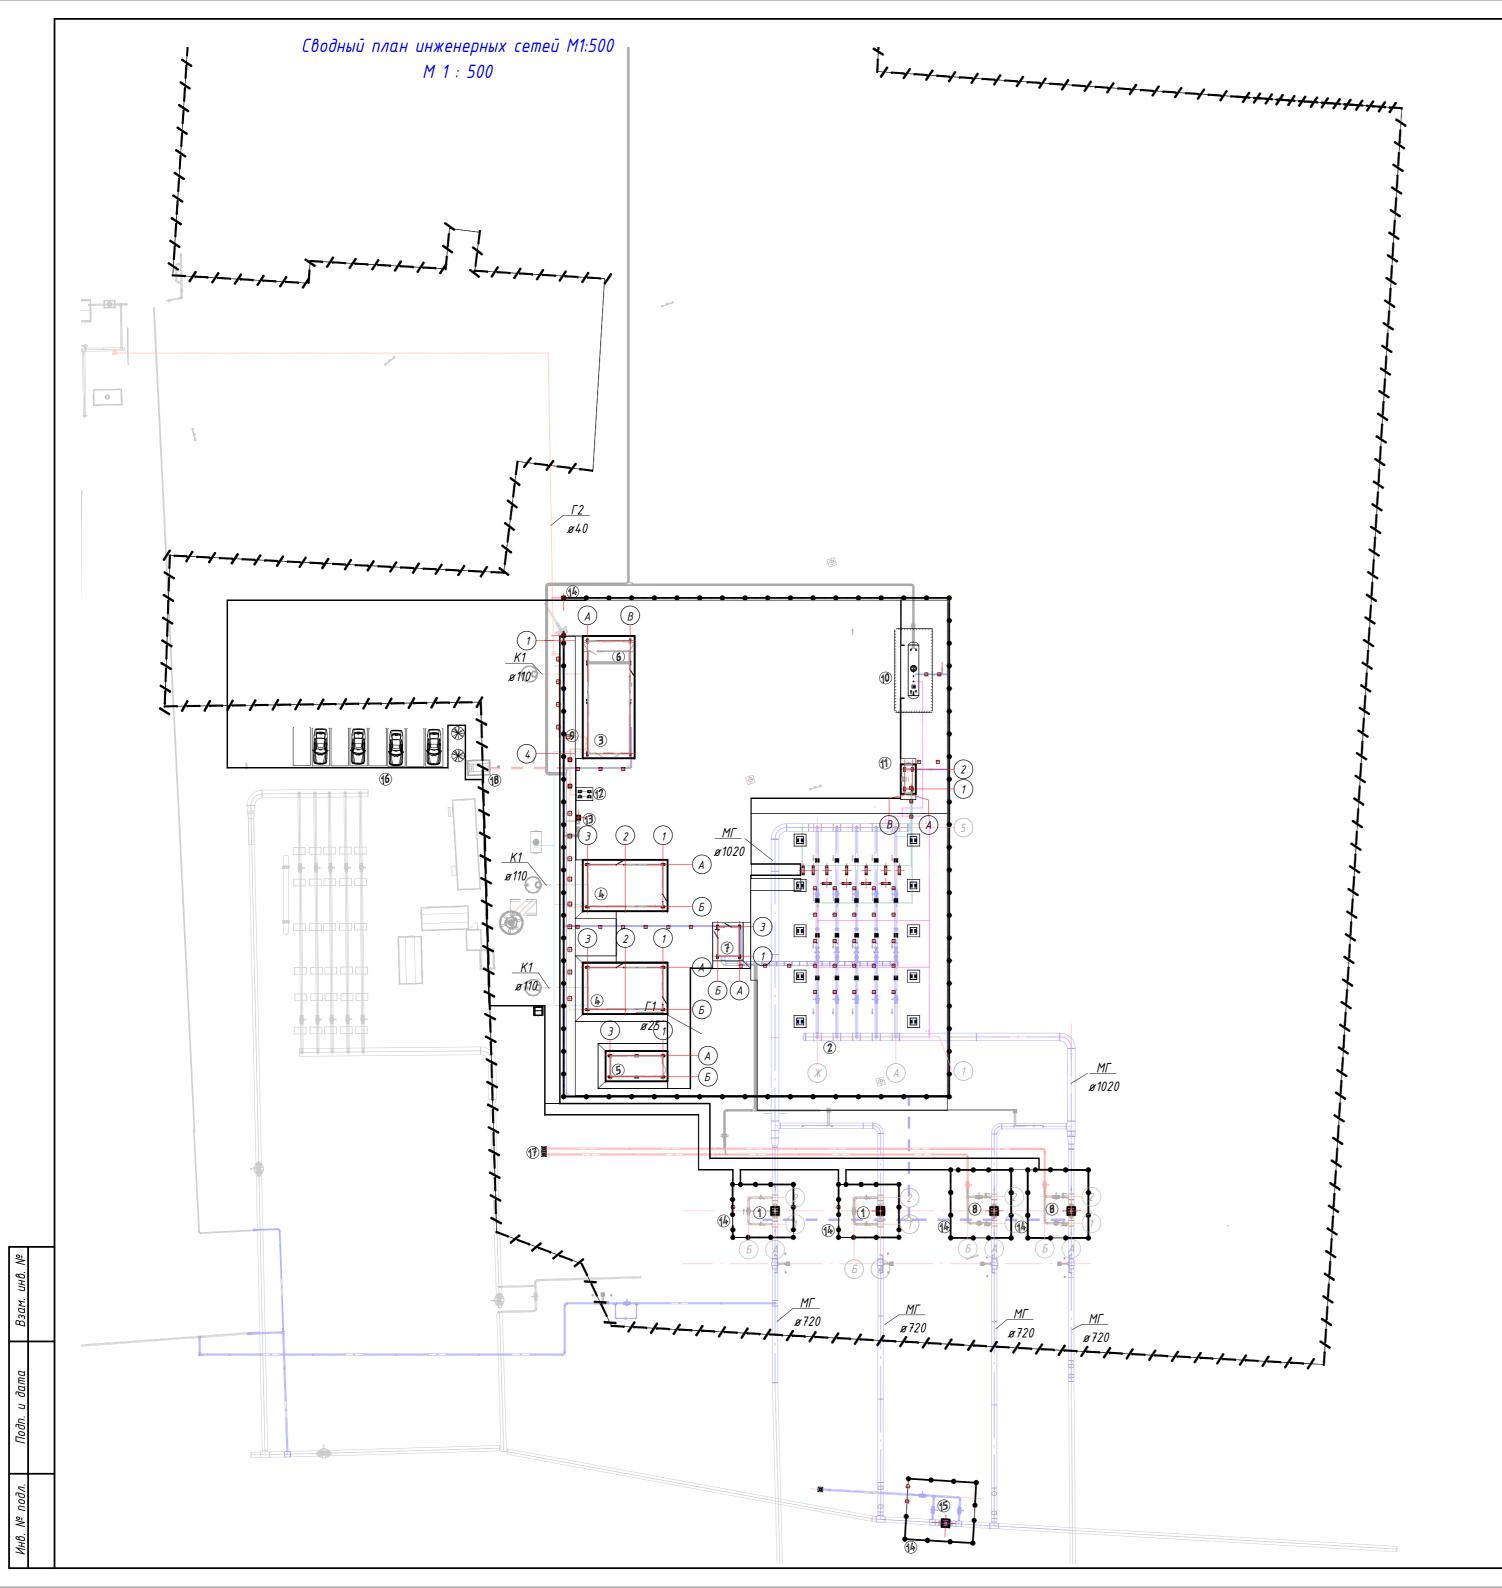

Экспликация зданий и сооружений Наименование и техническая характеристика Примечание Узел входных кранов 2 Узел учета расхода газа на базе сужающих устройств УСДБ300/7,5 3 Блок операторной 4 Дом операторов

6	Контрольно пропускной пункт	
7	Блок приборный	
8	Узел выходных кранов	
a	Γαροροριμασποριμα, ριμικτι μικαφμού (ΓΡΠΙΙΙ)	

Газорегуляторный пункт шкафной (ГРПШ) 10 Емкость сбора, хранения и выдачи конденсата V=10m³ (подземно)

Установка подачи метанола (V=3,0м3)

Газопоршневая электростанция (ГПЭС) Станция катодной защиты

Ограждение сетчатое металлическое

Линейный крановый узел 1-ая нитка Автостоянка

5 Блок мастерской

17 Свеча продувочная DN200

18 ΚΤΠΗ-63/10/0,4κΒ

Классификация систем							
Сокращение системы	Наименование						
-B1-	Водопровод хозяйственно-питьевой						
<i>-</i> Γ1−	Газопровод низкого давления до 5 кПа (0,05 кгс/см2)						
-Г2-	Газопровод среднего давления (5 кПа (0,05 кгс/см2) до 0,3 МПа (3 кгс/см2)						
-ИГ-	Импульсный газ						
-K1-	Канализация хозяйственно-бытовая самотечная						
-KT-	Конденсатопровод						
-MГ-	Магистральный газопрвовод 2,5–10 МПа						
-MT-	Метанол						
-СП-	Свеча продувочная						
-X1-							


Условно-графические обозначения

•••• Металлическое ограждение территории

-/-/ Граница гос.акта

						014-10-21R/556470/2021/1-ГП "Реконструкция ЗУ 1001 км "Нововоскресеновка" с подключением 2-й нитки МГ БГР-ТБА в с. Андас батыр, Меркенского р-на Жамбылской области Республики Казахстан.				
Изм.	Кол.уч.	Лист	№док.	Подп.	Дата					
ГИП		Ватутин О.Г.		Mala	21.10.21		Стадия	Лист	Листов	
Провер.		Ватутин О.Г.		Office	21.10.21	Замерный узел "1001км Нововоскресеновка"	0.77	,		
Разраб.		Боровская Н.А.		Buff,	21.10.21		РΠ	6		
				, 11			ТОО "Ремстрой-XXI" ГСЛ № 15015755		οū-XXI"	
						Сводный план инженерных сетей М1–500				
Н.контр.		Киричева Н.Ю.		Halal	21.10.21					

Формат А2А

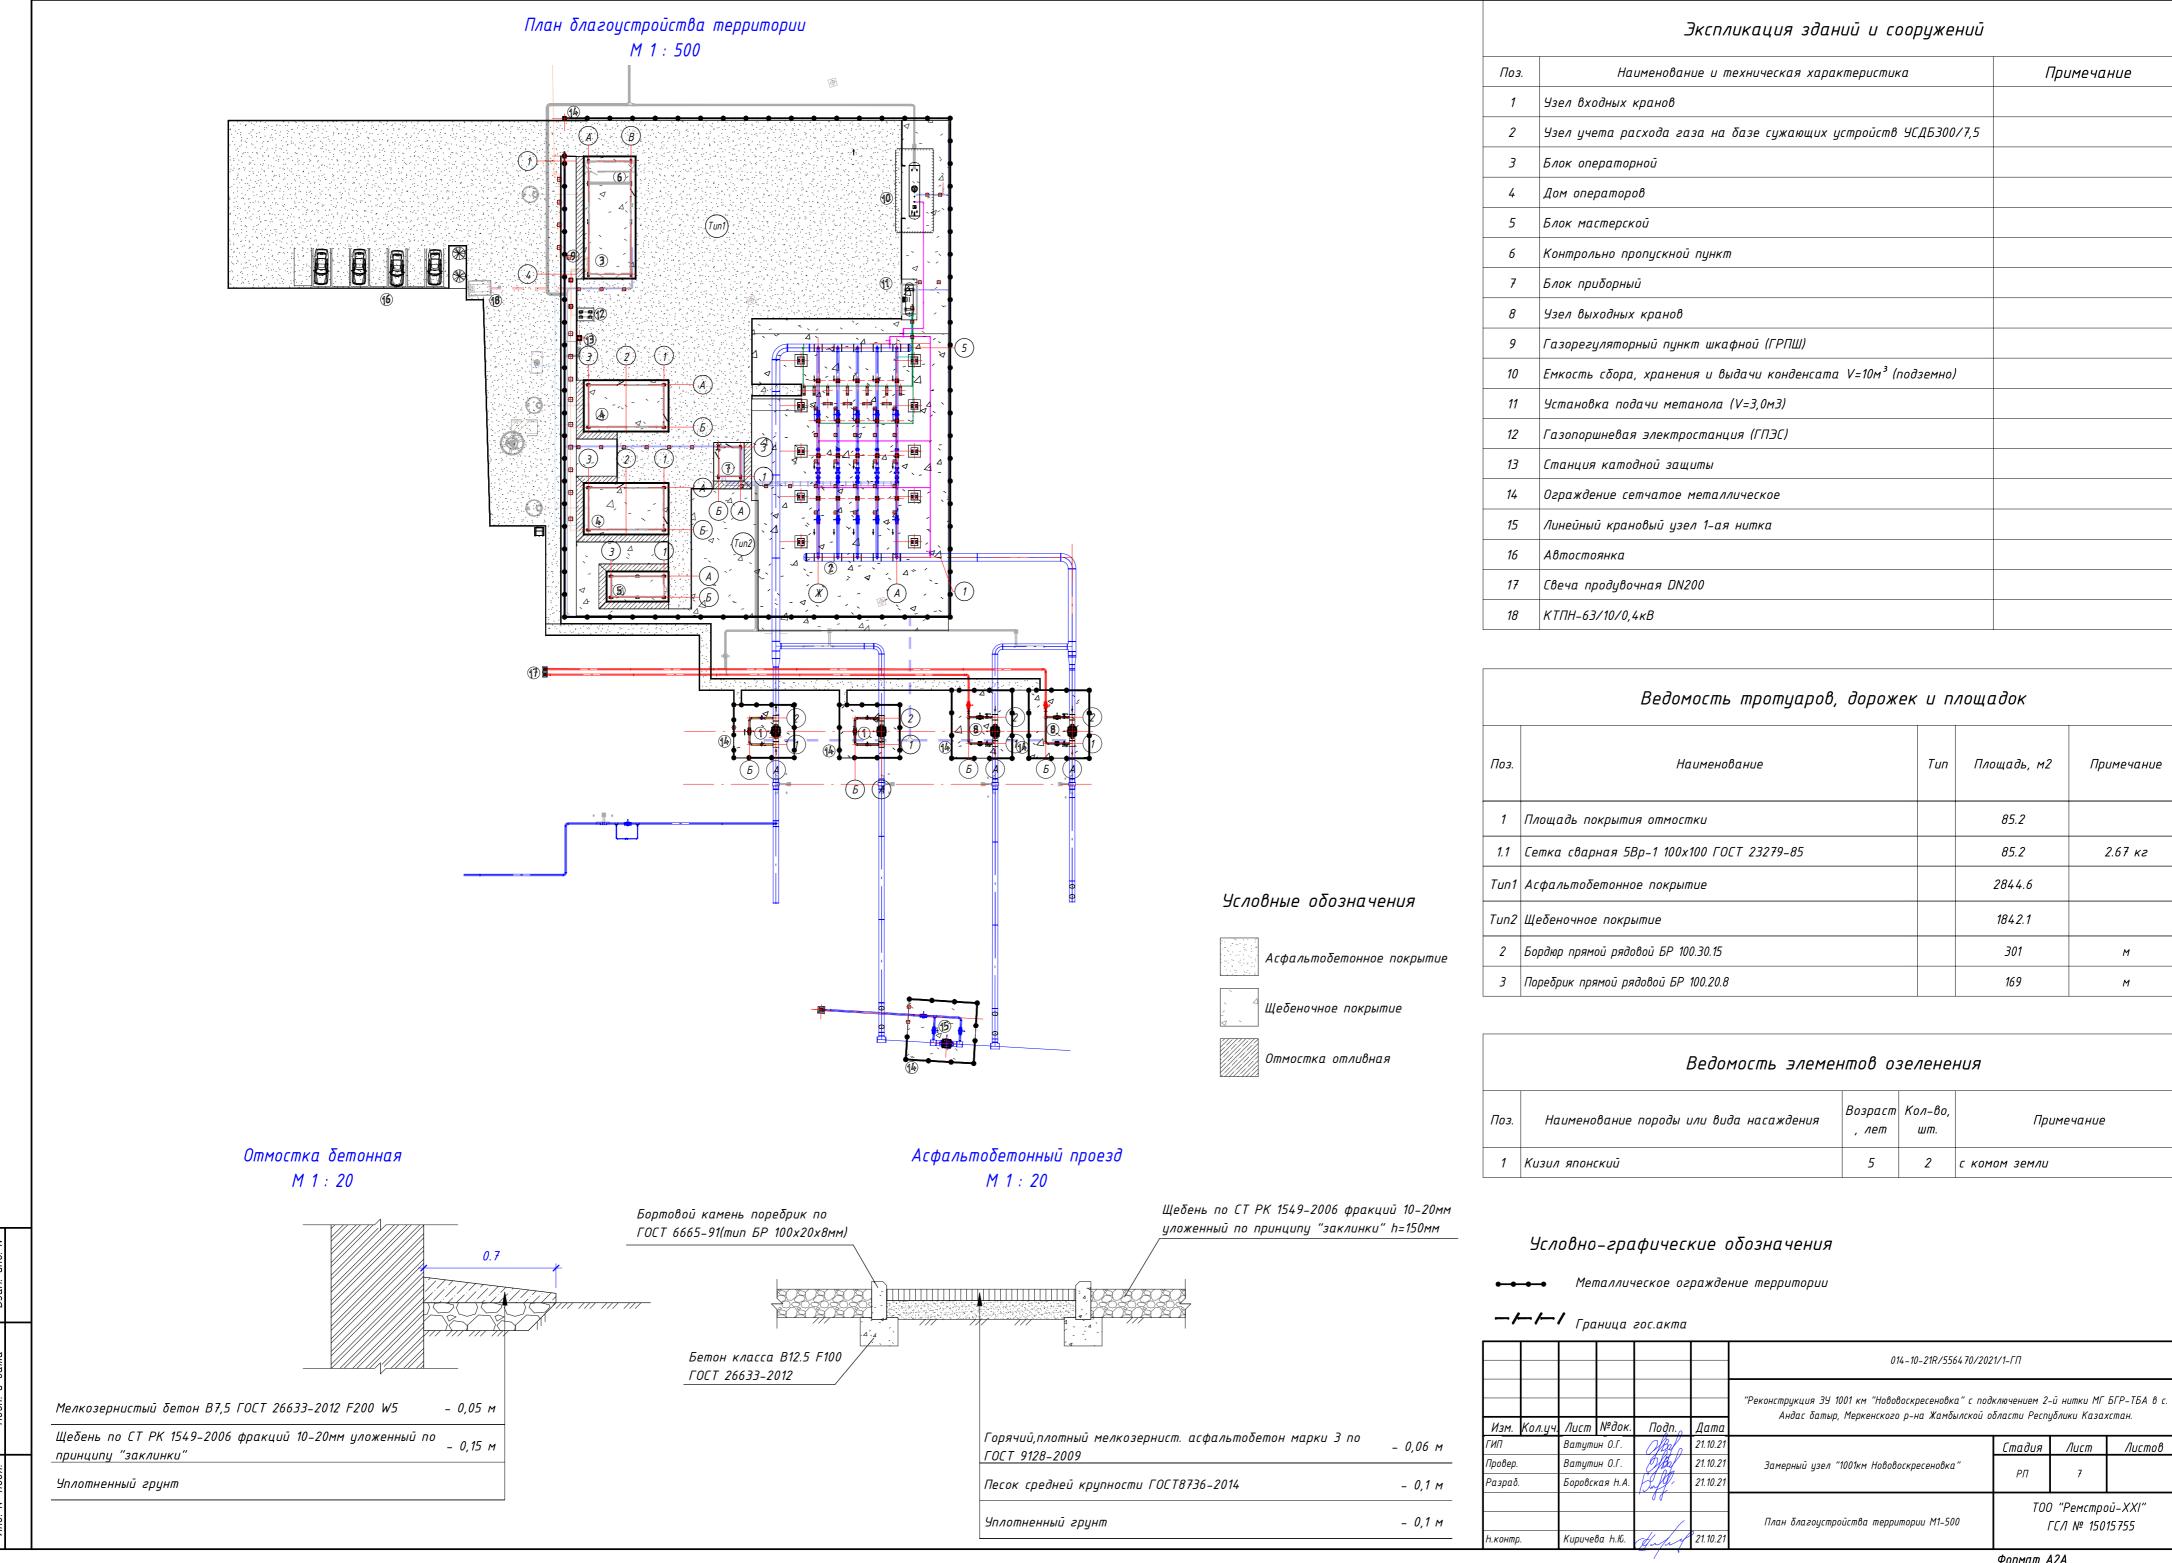

Формат А2А