

Заказчик: (застройщик, инвестор):

# РАБОЧИЙ ПРОЕКТ

«Строительство производственного цеха, кубовой и КПП»

## 2023/1-TX

ТОМ 2. Альбом 1. Раздел "ГП" -Генеральный план

Директор ТОО "Проектное Бюро Кз":

Иманова С.С.

Главный инженер проекта ТОО "Проектное Бюро Кз":

Штурмилов В.П.

#### Ведомость рабочих чертежей и основного комплекта

/lucm	Наименование	Примечание
ΓΠ–1	Общие данные	
ГП-2	Ситуационный план М1:2000	
ГП-3	Разδивочный план М1:500	
ΓΠ-4	План организации рельефа М1:500	
ГП-5	План благоустройства М1:500	

#### Ведомость основных комплектов рабочих чертежей

Оδозначение	Наименование	Примечание
ГП	Генеральный план	
AC	Архитектурно-строительные решения	
ВК	Водопровод и канализация	
ЭОМ	Электроосвещение и силовое электрооборудование	

Разработанная документация является конфидециальным документом между ТОО "Проектное Бюро Кз" и Заказчиком и не может полностью или частично тиражироваться и распространяться, а также передаваться частным лицам без предварительного письменного согласия другой стороны.

Настоящий проект разработан в соответствии с нормами и правилами, действующими на территории республики Казахстан и предусматривает мероприятия, обеспечивающие пожарную, взрывопожарную, экологическую и санитарно-гигиеническую безопасность для жизни и здоровья людей при правильной эксплуатации зданий и сооружений.

Главный инженер проекта

#### Ведомость ссылочных и прилагаемых документов

Обозначение	Наименование	Примечание
	ССЫЛОЧНЫЕ	
ГОСТ 21.508-93 (изд.2003г.)	Правила выполнения рабочей документации генеральных планов предприятий, сооружений и жилищно-гражданских объектов	
ГОСТ 21.204-93 (изд.2003г.)	Условные графические обозначения и изображения элементов генеральных планов и сооружений транспорта	
СП РК 3.01-101-2013 * <sup>^</sup>	Градостроительство. Планировка и застройка городских и сельских населенных пунктов	

#### Технико-экономические показатели

№ no ГП	Наименование	Ед. изм.	Кол-во	Плотность(%)
1.	Площадь проектируемого участка	sa	2,78	100,0
2.	Площадь застройки	m <sup>2</sup>	502,0	1,8
3.	Площадь отмостки	m <sup>2</sup>	125,7	0,4
4.	Площадь дорожного покрытия: (Существ.)	м <sup>2</sup>	2790,0	10,0
5.	проектируемого	m <sup>2</sup>	560,0	2,0
6.	Площадь озеленения	M <sup>2</sup>	5077,17	85,8

Οδιιιιρ	данные	
лищис	UUIIIIII	

1.Генеральный план "\_\_\_\_" разработан на основании

-задания на проектирование.

-инженерно-monoграфического плана выполненного TOO "\_\_\_\_\_" и других исходных данных.

Условный участок проектируемого объекта расположен в западной части города Актобе. Общая площадь выделенного участка S=2,78га. Геодезическую разбивку объекта на местности следует осуществлять по чертежам ГП.

На проектируемой территории размещены:

Здание цеха, площадка для ТБО.

2.Генеральный план участка разработан в соответствии с основными требованиями нормативных документов ГОСТ 21.508–93 (изд.2003 г) Система проектной документации для строительства (СПДС). 3.Система координат — местная. Система высот — Балтийская.


							2023/1-TX			
Изм.	Кол.	Лист	N док.	Подпись	Дата	Строительство производственного цеха, кубовой и КПП				
Разра	ιδοπαν	Tay	δαεβ (	1 Mus-	_		Стадия	/lucm	Листов	
Прове	рил	Лanı	naeв	- feet,		Генеральный план	РΠ	1	5	
ГИП		Лanı	naeв	tot			FII	ľ	ر	
Н.Кон	троль			,						
						Общие данные	ТОО "Проектное Бюро Ка		Бюро Кз"	
	-					Общие данные				



#### УСЛОВНЫЕ ОБОЗНАЧЕНИЯ

- Условная граница проектируемого участка

								2023	/1-TX
Изм.	Кол.	Лист	N док.	Подпись	Дата	Строительство производственного цеха, кубовой и КПП			
Разра	ιδοπαν	Tayi	δαεβ ζ	1 Sleep-	_		Стадия	тадия Лист Листов	
Прове ГИП	рил	/lannae8 /lannae8		Total Total		Генеральный план	РΠ	2	
Н.Кон	шроль			•		Ситуационный план М1:2000	ТОО "Проектное		Бюро Кз"

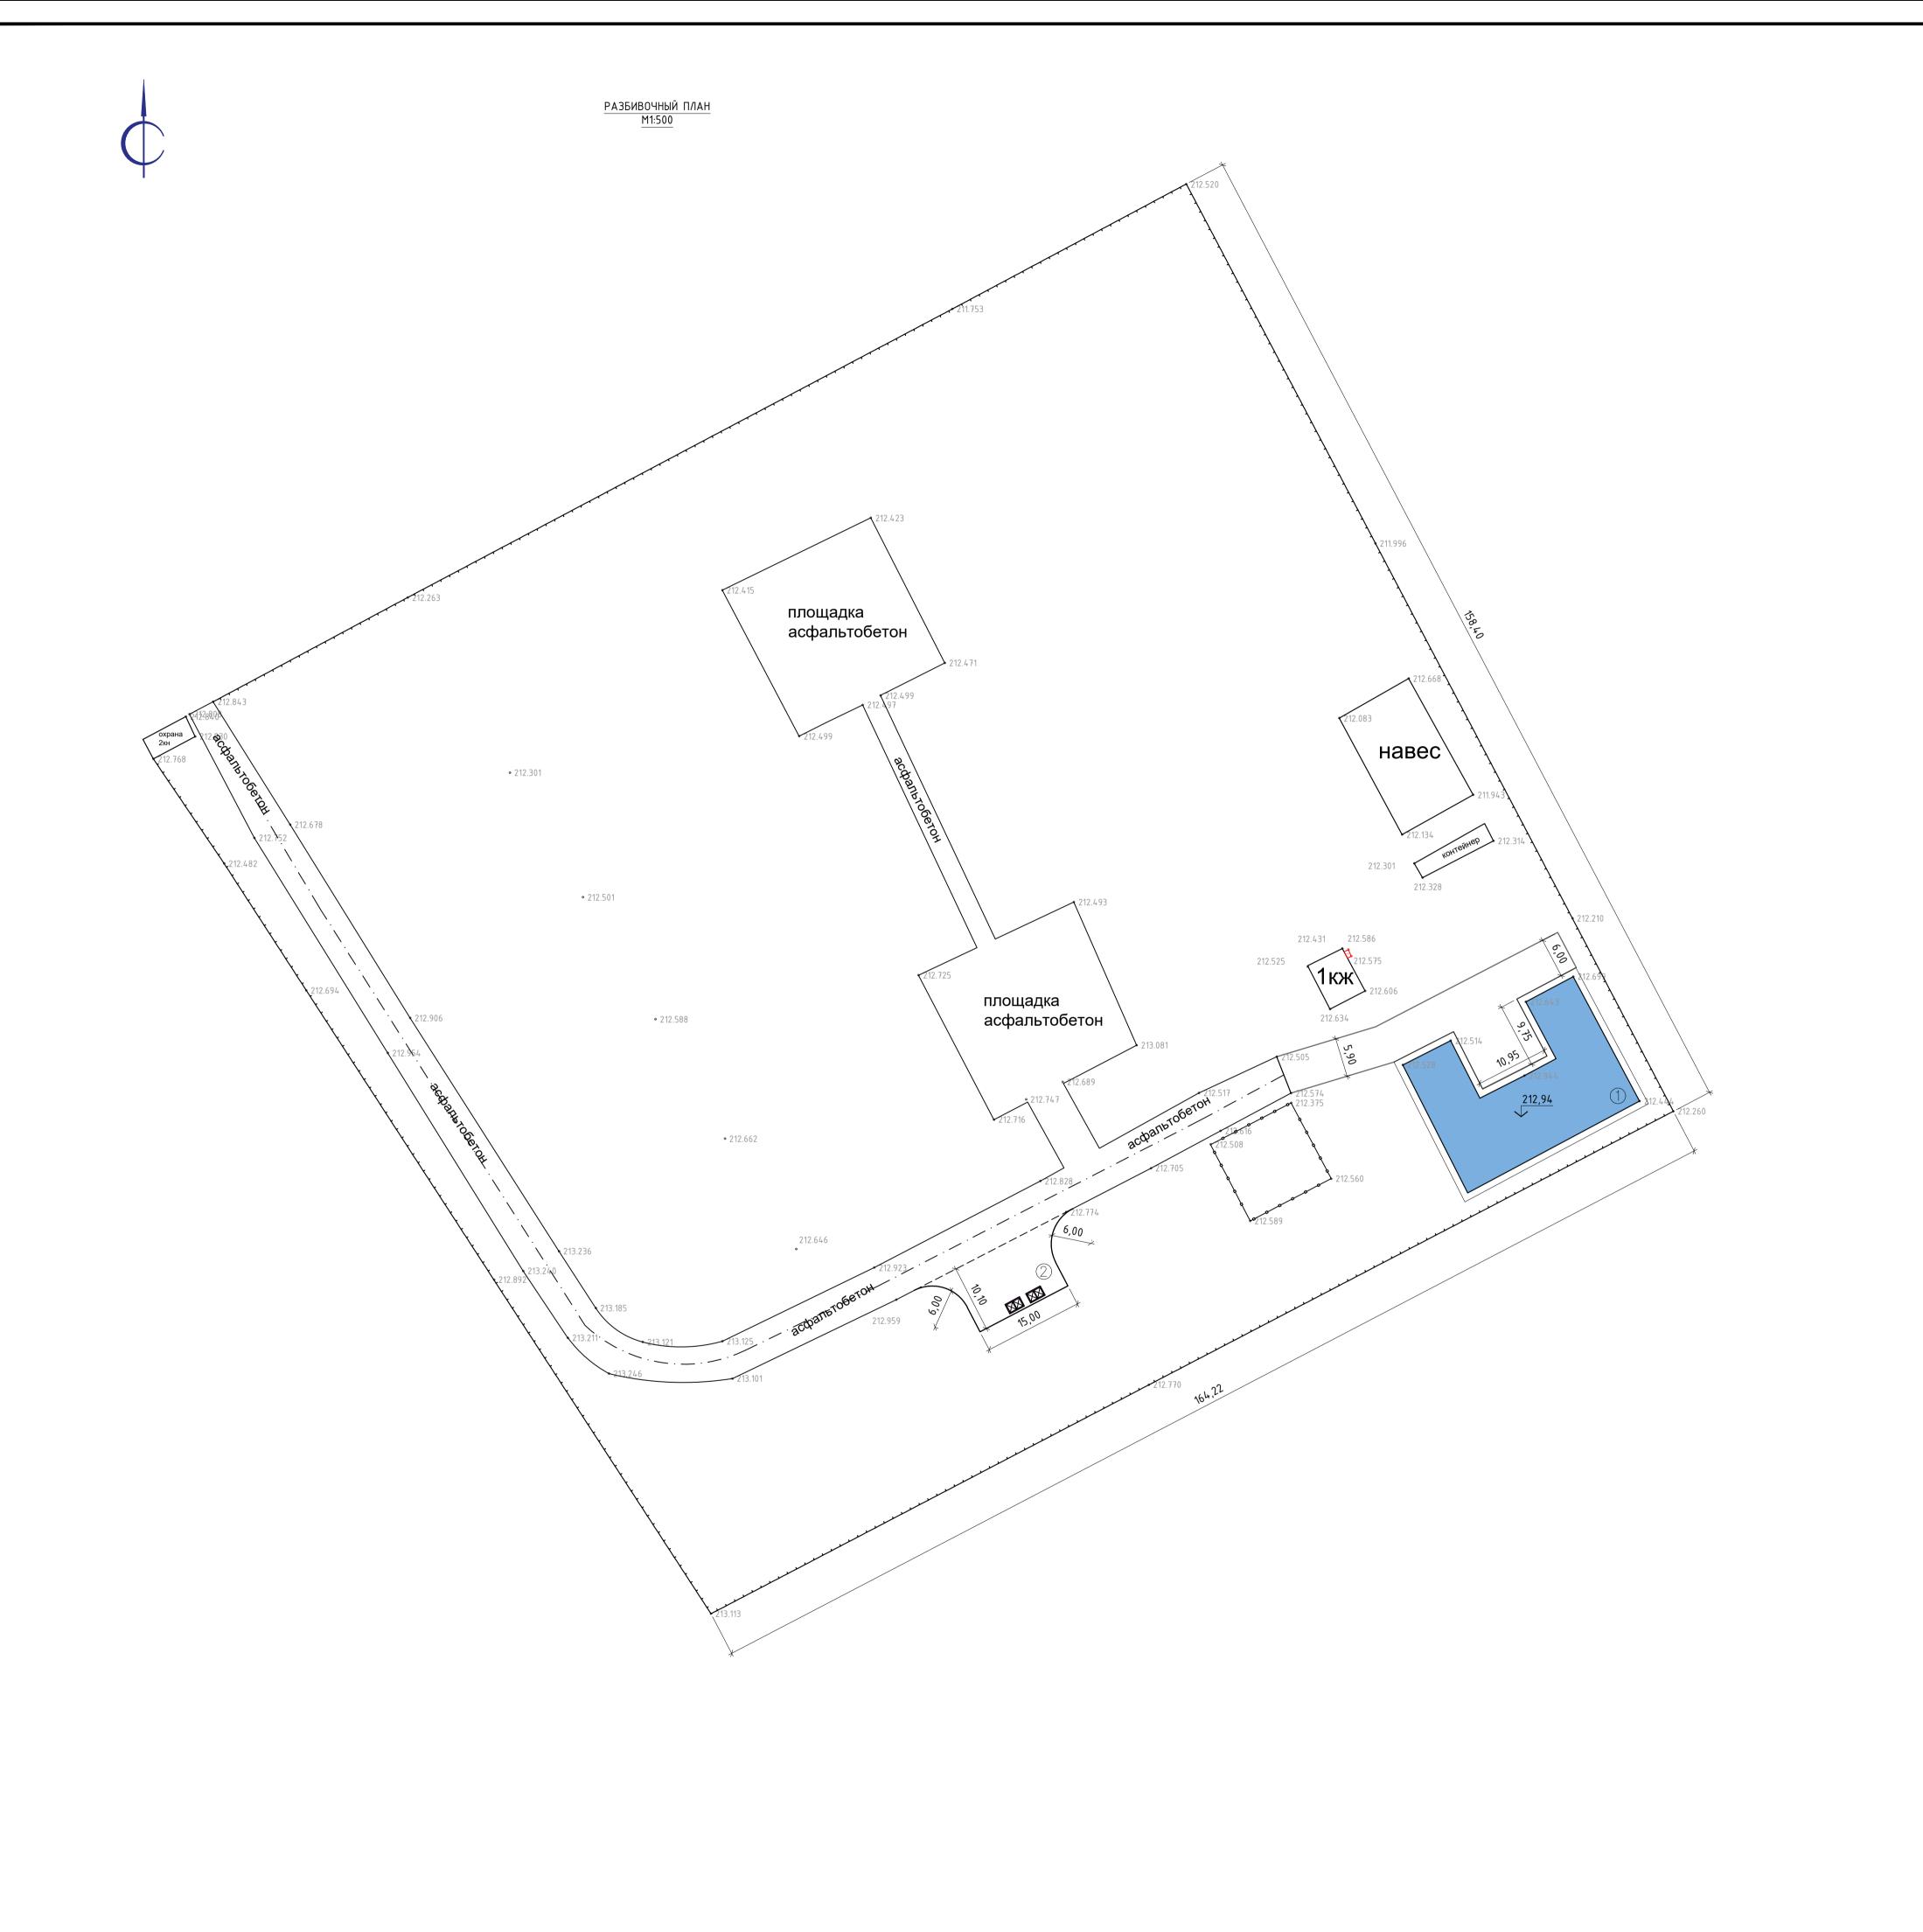

## ЭКСПЛИКАЦИЯ ЗДАНИЙ И СООРУЖЕНИЙ

Номер на плане	Наименование	Примечания
1.	Производственный цех	
2.	Площадка для ТБО	2 wm

## <u> ЧСЛОВНЫЕ ОБОЗНАЧЕНИЯ</u>

- Ограждение территории (Граница проектируемого участка)

- Проектируемое здание

- Существующие здания и сооружения

- Проезд

- Площадка для ТБО


X=5360320.90

Y=549115.68

- Координаты точек

1.Настоящая рабочая документация разработана на основании задания на проектирование, инженерно-топографического плана выполненного ТОО"\_\_\_\_\_" в 2024 году, других исходных данных. 2.Генеральный план участка разработан в соответствии с основными требованиями нормативных документов ГОСТ 21.508-93 (изд.2003 г) Система проектной документации для строительства (СПДС) . 3.Система координат — условная (местная). Система высот — условная (Балтийская).

							2023/1-TX				
Изм.	Кол.	Nucm	N док.	Подпись	Дата	Строительство производственного цеха, кубовой и КПП					
Разра	ιδοπαν	Tay	δαεβ ζ	1 Meller B-	_		Стадия	/lucm	Листов		
Прове	рил	/lan	naeß	-led,		Генеральный план	2				
ГИП		Лan	naeß	-Pot			РΠ	3			
Н.Кон	троль			,		Разбивочный план M1:500	Т00 "П	Іроектное	Бюро Кз"		

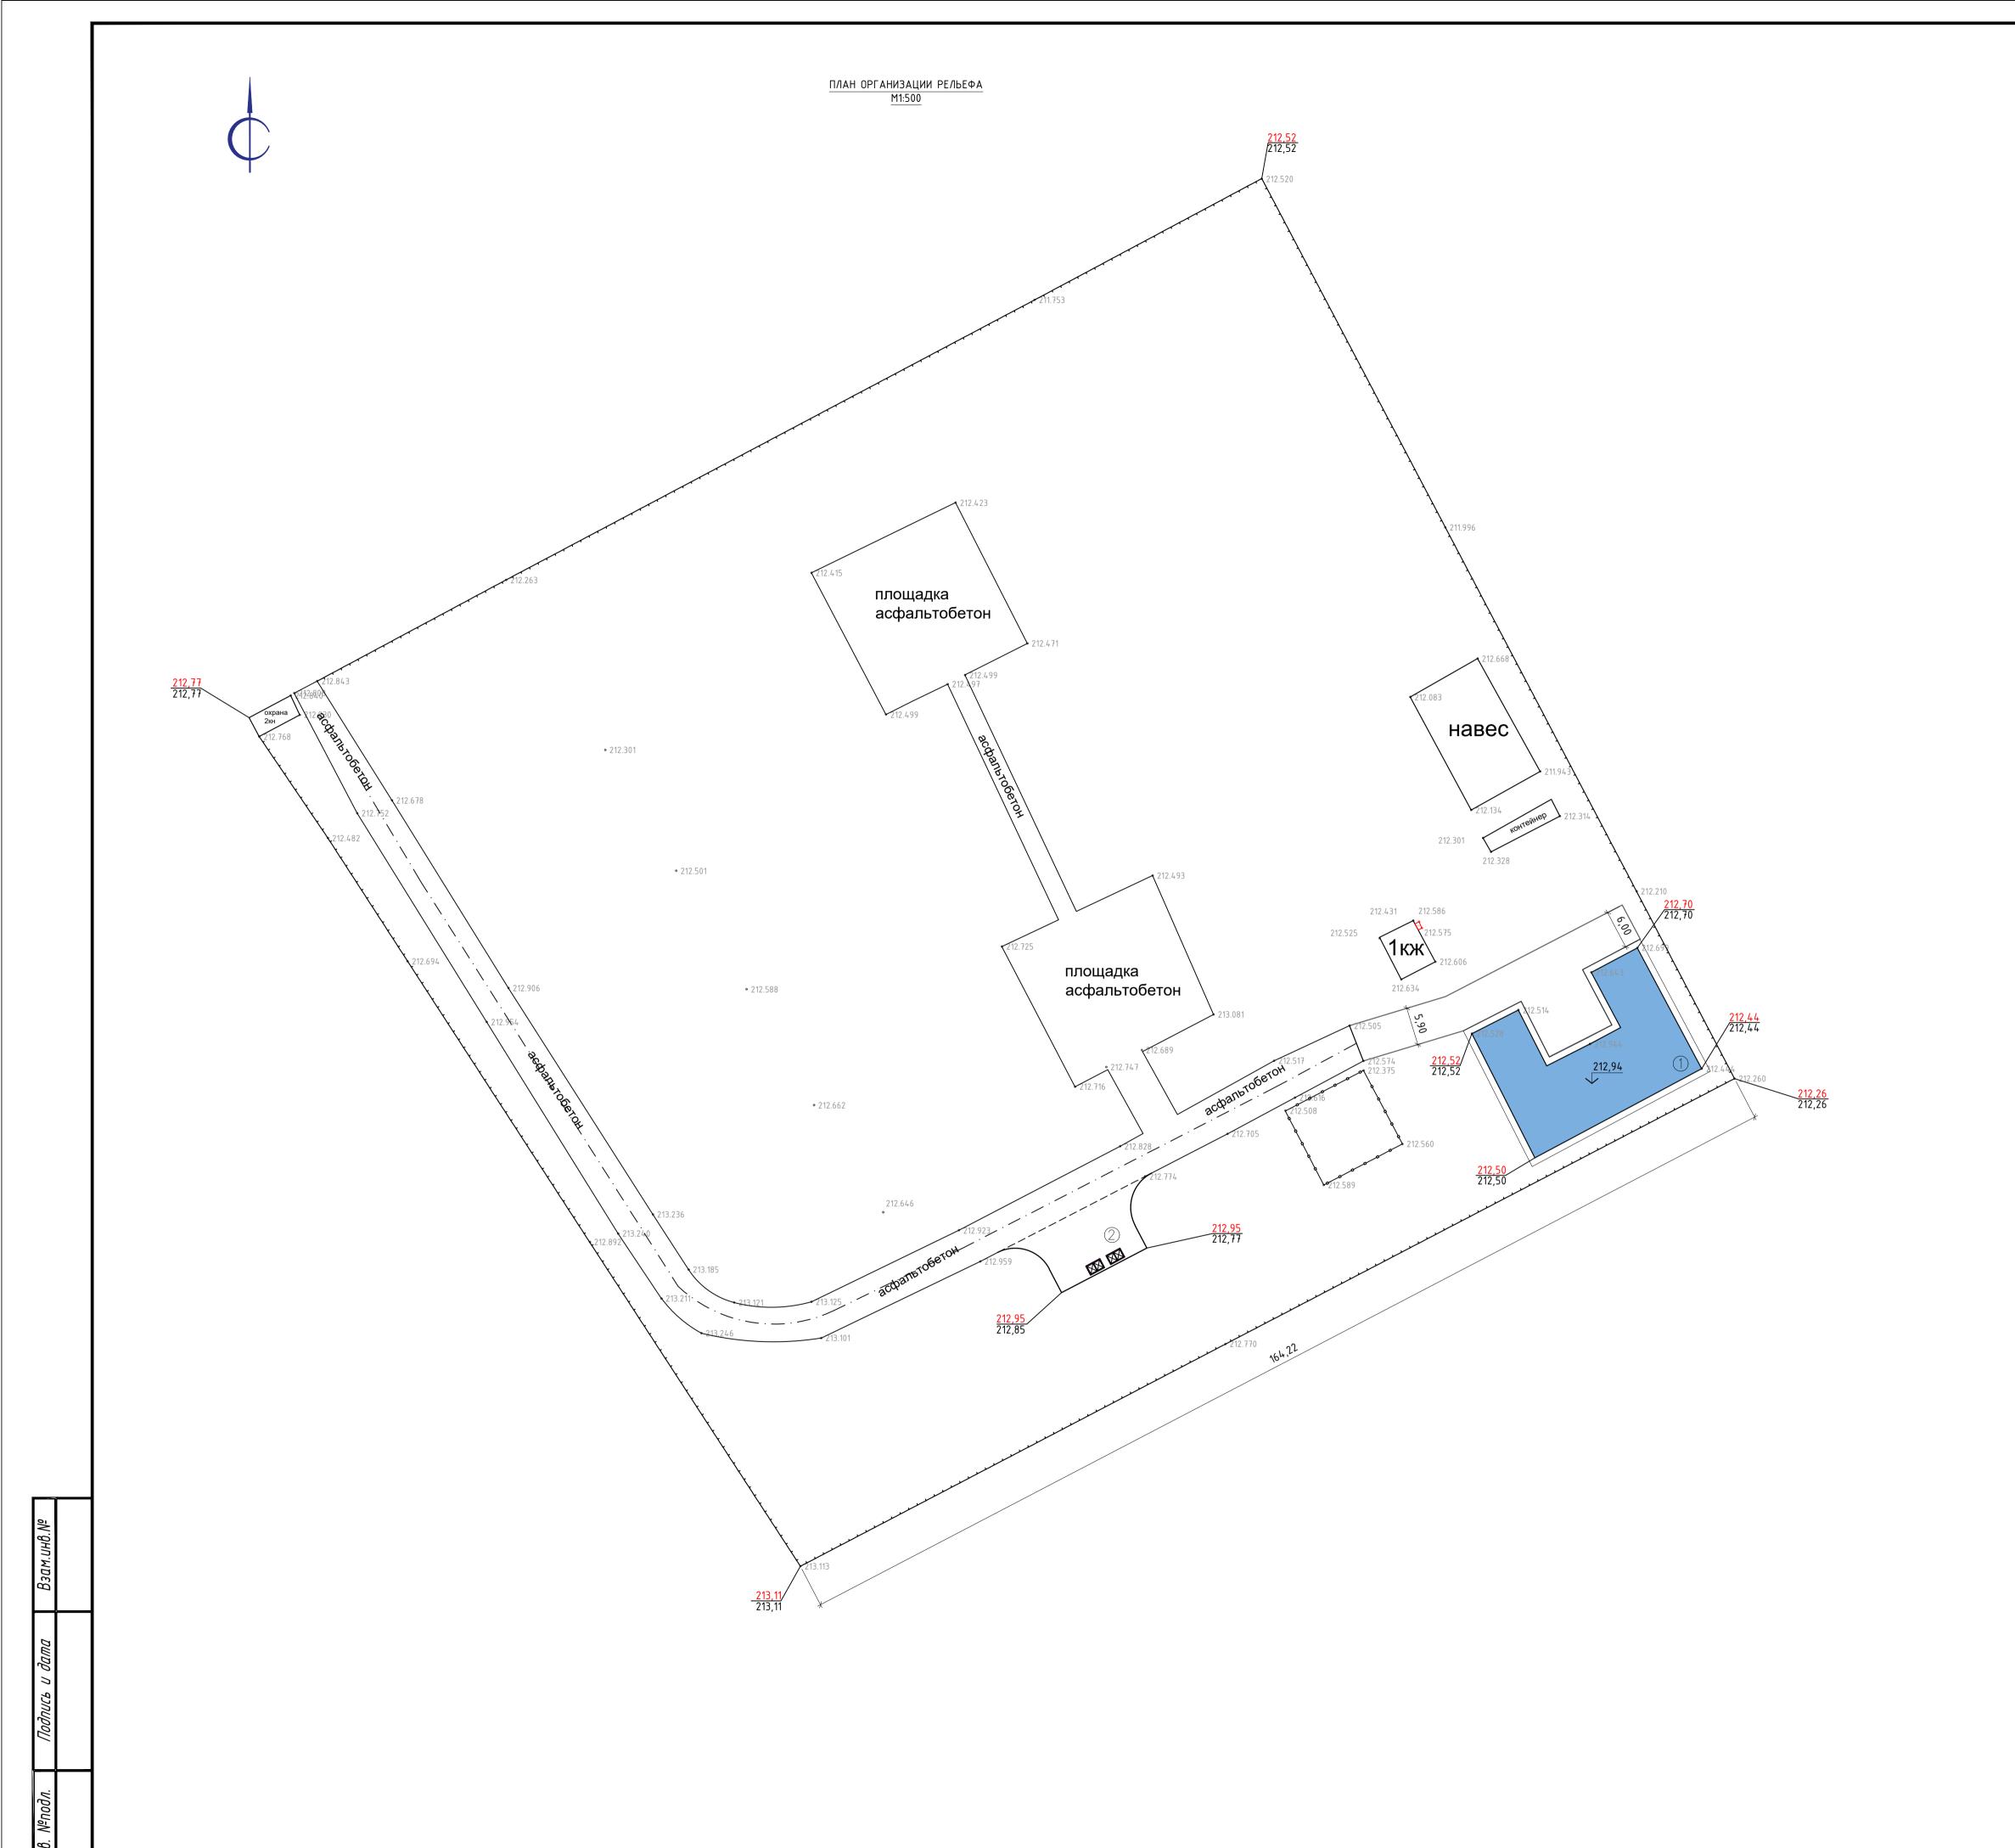

## ЭКСПЛИКАЦИЯ ЗДАНИЙ И СООРУЖЕНИЙ

Номер на плане	Наименование	Примечания
1.	Производственный цех	
2.	Площадка для ТБО	2 wm

## ВЕДОМОСТЬ ОБЪЕМОВ ЗЕМЛЯНЫХ МАСС

Nº	Наименование грунта	На терј	oumopuu	Вне тер	ритории	Примечание
n/n		Насыпь (+)	Выемка (-)	Насыпь (+)	Выемка (-)	
1.	Грунт планировки территории:	-	-	_	-	ГΠ
2.	Вытесненный грунт,	_	263	_	-	
	в том числе, при устройстве :					
	δ) αвтодорожных покрытий и площадок	-	163	-	-	ГП
	г) плодородной почвы на участках озеленени	Я –	100		-	ГП
4.	Насыпь с поправкой на уплотнение 0.1	-		-	-	Инж.геол.из.
	Всего пригодного грунта	-	263	-	-	-
5.	Избыток пригодного грунта	263	-	_	-	
6.	Плодородный грунт	-	200	-	-	
	в том числе:	_	-	_	-	
	а) используемый для озеленения территории	100	-	-	-	
	б) избыток плодородного грунта	100	-	-	-	
7.	Итого перерабатываемого грунта	463	463	_	_	

# **ЧСЛОВНЫЕ ОБОЗНАЧЕНИЯ**

- Ограждение территории (Граница проектируемого участка)

- Проектируемое здание

- Существующие здания и сооружения

– Парковочные места

– Площадка для ТБО

- Проектная отметка - Существующая отметка

План организации рельефа выполнен методом проектных горизонталей.
 Проектные горизонтали нанесены сечением рельефа через 0.10 м.
 Отметки поверхности покрытия показаны по оси проезда в местах перелома профиля.
 Проектные отметки по углам здания относятся к верху отмостки.
 Отметки планируемой территории назначены с максимальным сохранением существующего рельефа и минимальным объемом земляных работ.

								2023	/1-TX
Изм.	Кол.	Nucm	N док.	Подпись	Дата	Строительство производственного цеха, кубовой и КПП			
Разра	ιδοπαл	Tay	δαεβ (	1 Meleus	_		Стадия	/lucm	Листов
Прове	рил	Лan	nαeβ	-lat		Генеральный план	рΠ	,	
ГИП		Лan	naeв	tot			PII	РП 4	
Н.Кон	троль			,		План организации рельефа м1:500	Т00 "Г	Іроектное	Бюро Кз"

