

ТОО «ВМА PROJECT» ГСЛ № 22006666

# ТЕХНИЧЕСКИЙ ПРОЕКТ



"Переоборудование части склада из легких конструкций под производственное помещение для установки мусоросжигательной печи-инсинератора для утилизации путем сжигания (инсинерации) медицинских и ветеринарных отходов, а также опасных и неопасных отходов производства и потребления" по адресу: Акмолинская обл., г. Кокшетау, Промышленная зона Северная, проезд 3, строение 7.

Заказчик:

ТОО «МеталлоСплав»

г. Кокшетау 2023 год. TOO «BMA PROJECT»

Директор \_\_\_\_\_

#### Ведомость чертежей

<b>№</b> П/п	Наименование	Лист	Примечание
1	Общие данные	AP-1	
2	Ситуационная схема		M 1:2000
3	Генеральный план	AP-3	M 1:1000
4	Фасад в осях 1-8. Фасад в осях 8-1	AP-4	M 1:200
5	Фасад в осях А-Е. Фасад в осях Е-А	AP-5	M 1:200
6	План до переоборудования.	AP-6	M 1:200
7	План после переоборудования.		M 1:200
8	План кровли.	AP-8	M 1:200

#### Технологический процесс.

При сжигании отходов отходы превращаются в золу, дымовые газы и тепло. Зола в основном образуется из неорганических компонентов отходов и может принимать форму твердых комков или твердых частиц, переносимых дымовыми газами. Дымовые газы должны быть очищены от газообразных загрязняющих веществ и твердых частиц, прежде чем они попадут в атмосферу.

Целеполагание сжигания отходов заключается в:

 обезвреживании отходов, направленном на уменьшение их массы, изменение состава, физических и химических свойств в целях снижения негативного воздействия отходов на здоровье человека и окружающую среду;

#### Применяемое оборудование:

- Печь сжигания-1 шт:
- Генератор;
- Пылеочиститель мешочного типа;
- Дымовая труба;
- Уловитель искры;
- Циклонный пылеуловитель;
- Жаростойкий дымоход
- Оросительная башня;

#### Общие данные

Район строительства - Акмолинская обл., г. Кокшетау, Промышленная зона Северная, проезд 3, строение 7.

Расчетная температура наружного воздуха наиболее холодной пятидневки  $-33,7^{\circ}$ С Нормативный вес снегового покрова  $-100 \text{ кг/m}^2$ 

Нормативное ветровое давление - 48 кг/м<sup>2</sup>

Уровень ответственности - III (пониженный)

Технический проект "Переоборудование части склада из легких конструкций под производственное помещение" по адресу: Акмолинская обл., г. Кокшетау, Промышленная зона Северная, проезд 3, строение 7.

#### Существующие конструкции склада из легких конструкций:

Наружные стены - металлосайдинг по металлическому каркасу;

Перекрытие - по металлическим конструкциям;

Кровля - кровельная панель;

Ворота наружные - металлические;

Окна - изделие ПВХ с двойным остеклением;

Внутренняя отделка помещений: ц/п стяжка.

Предусматривается переоборудование части склада из легких конструкций под производственное помещение путем установки перегородки.

Функциональное назначение остальных существующих помещений изменяется. Интересы собственников смежных участков не затрагиваются. Конструкции инженерных сетей не затрагиваются

Проектируемые конструкции:

Перегородки - газоблок;

#### Технико-экономические показатели:

Nº	Наименование	Кол-во	Ед.изм.
1	Общая площадь до переоборудования	<u>998,0</u>	$M^2$
2	Общая площадь после переоборудования	996,2	$M^2$
3	Этажность	1	Эт.

#### Область применения

Район строительства - Акмолинская обл., г. Кокшетау, район Северной промзоны (01-174-014-482) Расчетная температура наружного воздуха -33,7°С Нормативный вес снегового покрова -100кг/м2 Нормативный скоростной напор ветра -38кг/м2 Класс здания - III (пониженный), степень огнестойкости -II


Изм	л. Кол.уч.	№ докум.	Подп.	Дата	Заказчик: ТОО «МеталлоСплав» ДР		AP	
					"Переоборудование части склада из легких конструкций под производствен -ное помещение для установки мусоросжигательной печи-инсинератора для	стадия	лист	листов
Ди	ректор		$\bigcap \mathcal{V}$		утилизации путем сжигания (инсинерации) медицинских и ветеринарных отходов, а также опасных и неопасных отходов производства и потребления"	ЭП	1	Q
"Ги	П	Борко М. А.	eliger	07.24	по адресу: Акмолинская обл., г. Кокшетау, Промышленная зона Северная, проезд 3, строение 7.	<i>3</i> 11	•	O
" Ис	полнитель	Борко М. А.	efreel	07.24		T00	DAAA DDA	O IECT
					Общие данные		«BMA PR0 7 № 2200	
						10	1 142 2200	70000

## Ситуационная схема


Проектируемый участок




Изм.	Лист	№ док.	Подпись	Дата
	ЭП		freely	07.24
			$\bigcap$	

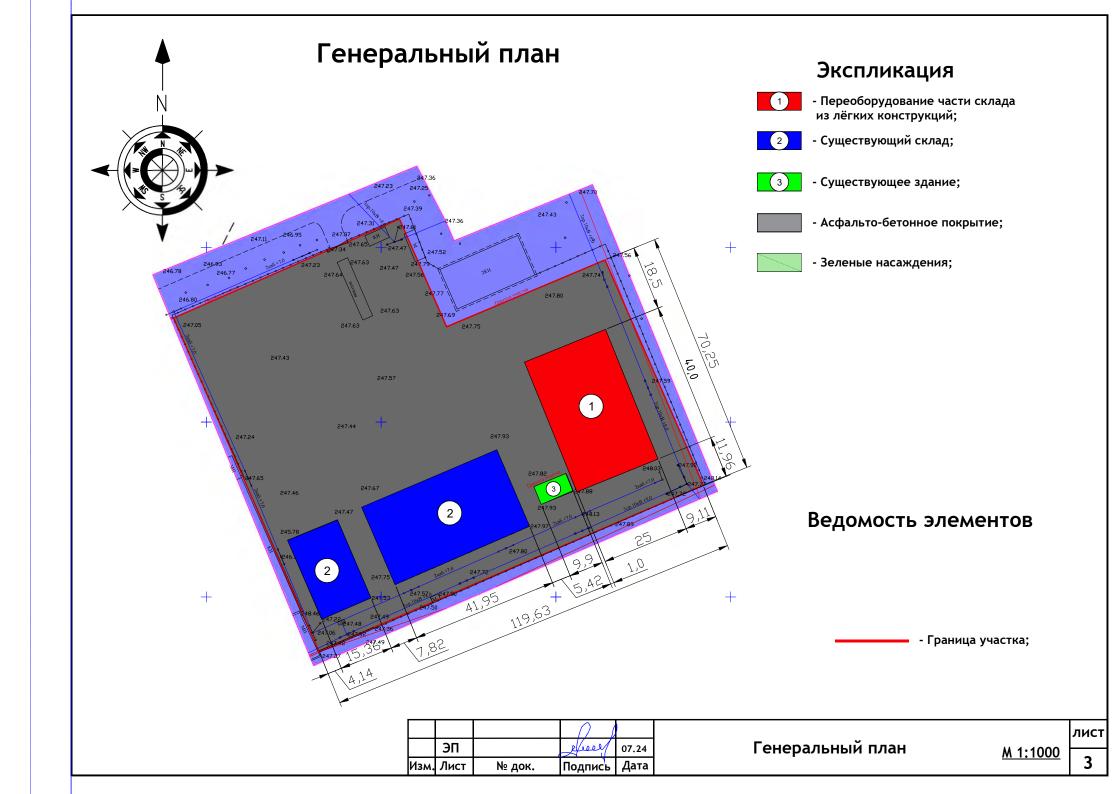

## Фасад в осях "1"-"8"

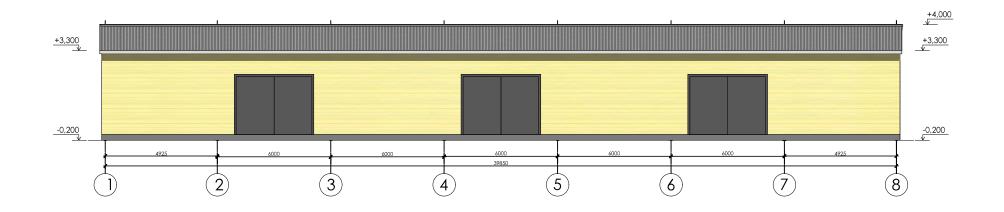


### Фасад в осях "8"-"1"

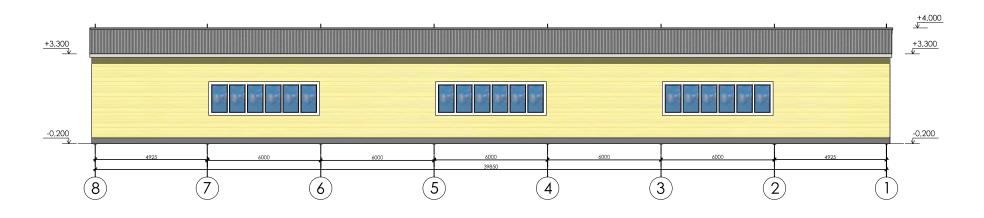


Изм.	Лист	№ док.	Подпись	Дата
	ЭП		freel	07.24
				A

## Фасад в осях "А"-"Е"

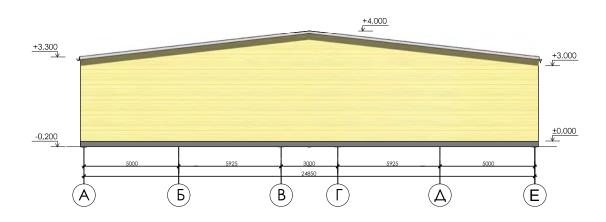

Фасад в осях "Е"-"А"

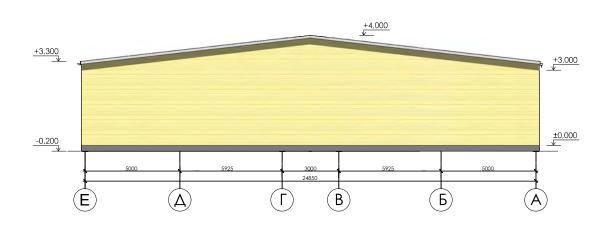

Изм.	Лист	№ док.	Полпись	Дата
	ЭП		elieel	07.24

