

ВЕДОМОСТЬ РАБОЧИХ ЧЕРТЕЖЕЙ ОСНОВНОГО КОМПЛЕКТА

Лист	Наименование	Примечание
1	Общие данные	
2	Ситуационный план	
3	Разбивочный план и план организации рельефа. Разрезы 1-1;	
4	План земляных масс	
5	Свободный план инженерных сетей	

ВЕДОМОСТЬ ОСНОВНЫХ КОМПЛЕКТОВ РАБОЧИХ ЧЕРТЕЖЕЙ

Обозначение	Наименование	Примечание
ГП	Генеральный план и транспорт	
АС	Архитектурно-строительные решения	
АТХ	Автоматизация технологических процессов	
ОВ	Отопление, вентиляция и кондиционирование воздуха	
ВК	Внутренние сети водопровода и канализации	
НВК	Наружное водоснабжение и канализация	
ЭО, ЭС	Электрооборудование и электроснабжение	
ПС	Пожарная сигнализация	

ВЕДОМОСТЬ ССЫЛОЧНЫХ И ПРИЛАГАЕМЫХ ДОКУМЕНТОВ

Обозначение	Наименование	Примечание
	а) ссылочные документы	
СП РК 3.01-103-2012	Генеральные планы промышленных предприятий	
СТ ТУ 153-39-087-2006	Инструкция по проектированию зданий и сооружению нефтяной и газовой промышленности. Требования промышленной безопасности при разработке нефтяных и газовых месторождений.	
ГОСТ 21.508-93	СПДС. Правила выполнения рабочей документации генеральных планов предприятий, сооружений и жилищно-гражданских объектов.	
ГОСТ 21.204-93	Условные графические обозначения и изображения элементов генеральных планов и сооружений транспорта.	
	а) прилагаемые документы	
744982/2022/1-02-ГП.ВР	Сводная ведомость объемов земляных работ	

ОСНОВНЫЕ ПОКАЗАТЕЛИ


N n/n	Наименование	Eg. изм.	Количество
1	Площадь территории в условных границах	м2	2500
2	Площадь застройки	м2	192.5
3	Коэффициент застройки		7.7%

ОБЩИЕ УКАЗАНИЯ

1. Раздел «Генеральный план и сооружения транспорта» рабочего проекта «Производственно-бытовой комплекс на базовых групповых установках № 41 (ЦДНГ-1), № 53 (ЦДНГ-2), № 20 (ЦДНГ-4), № 5 (ЦДНГ-3) м/р Каламкас» разработан на основании технического задания на проектирование, выданного заказчиком АО «Каламкасмунай», по материалам топографо-геодезических и геологических изысканий, выполненных ТОО «Инженерный центр» в 2023 году.
 2. Перечень видов работ, для которых необходимо составлять акты освидетельствования скрытых работ:
 - подготовка основания;
 - устройство земляного полотна из грунта;
 3. Система высот – балтийская.
 4. Система координат – местная.

Инф. № подл.	
Подпись и дата	Проект выполнен в соответствии с требованиями действующих требований, норм и правил, соответствует нормам и требованиям взрыво- и пожаробезопасности и обеспечивает безопасную эксплуатацию запроектированных объектов при соблюдении предусмотренных проектом мероприятий.
Взам. инф.№	

						744982/2022/1-02-ГП
						"Производственно-бытовой комплекс на базовых групповых установках № 41 (ЦДНГ-1), № 53 (ЦДНГ-2), № 20 (ЦДНГ-4), № 5 (ЦДНГ-3) м/р Каламкас"
Изм.	Кол.	Лист	Нгок	Подпись	Дата	
Разраб.	Павиз				08.23	Производственно-бытовой комплекс на ГУ-53 (ЦДНГ-2)
Прover.	Дзиов				08.23	
Т.контр.	Тулегенов				08.23	
ГИП	Масаев				08.23	Общие данные

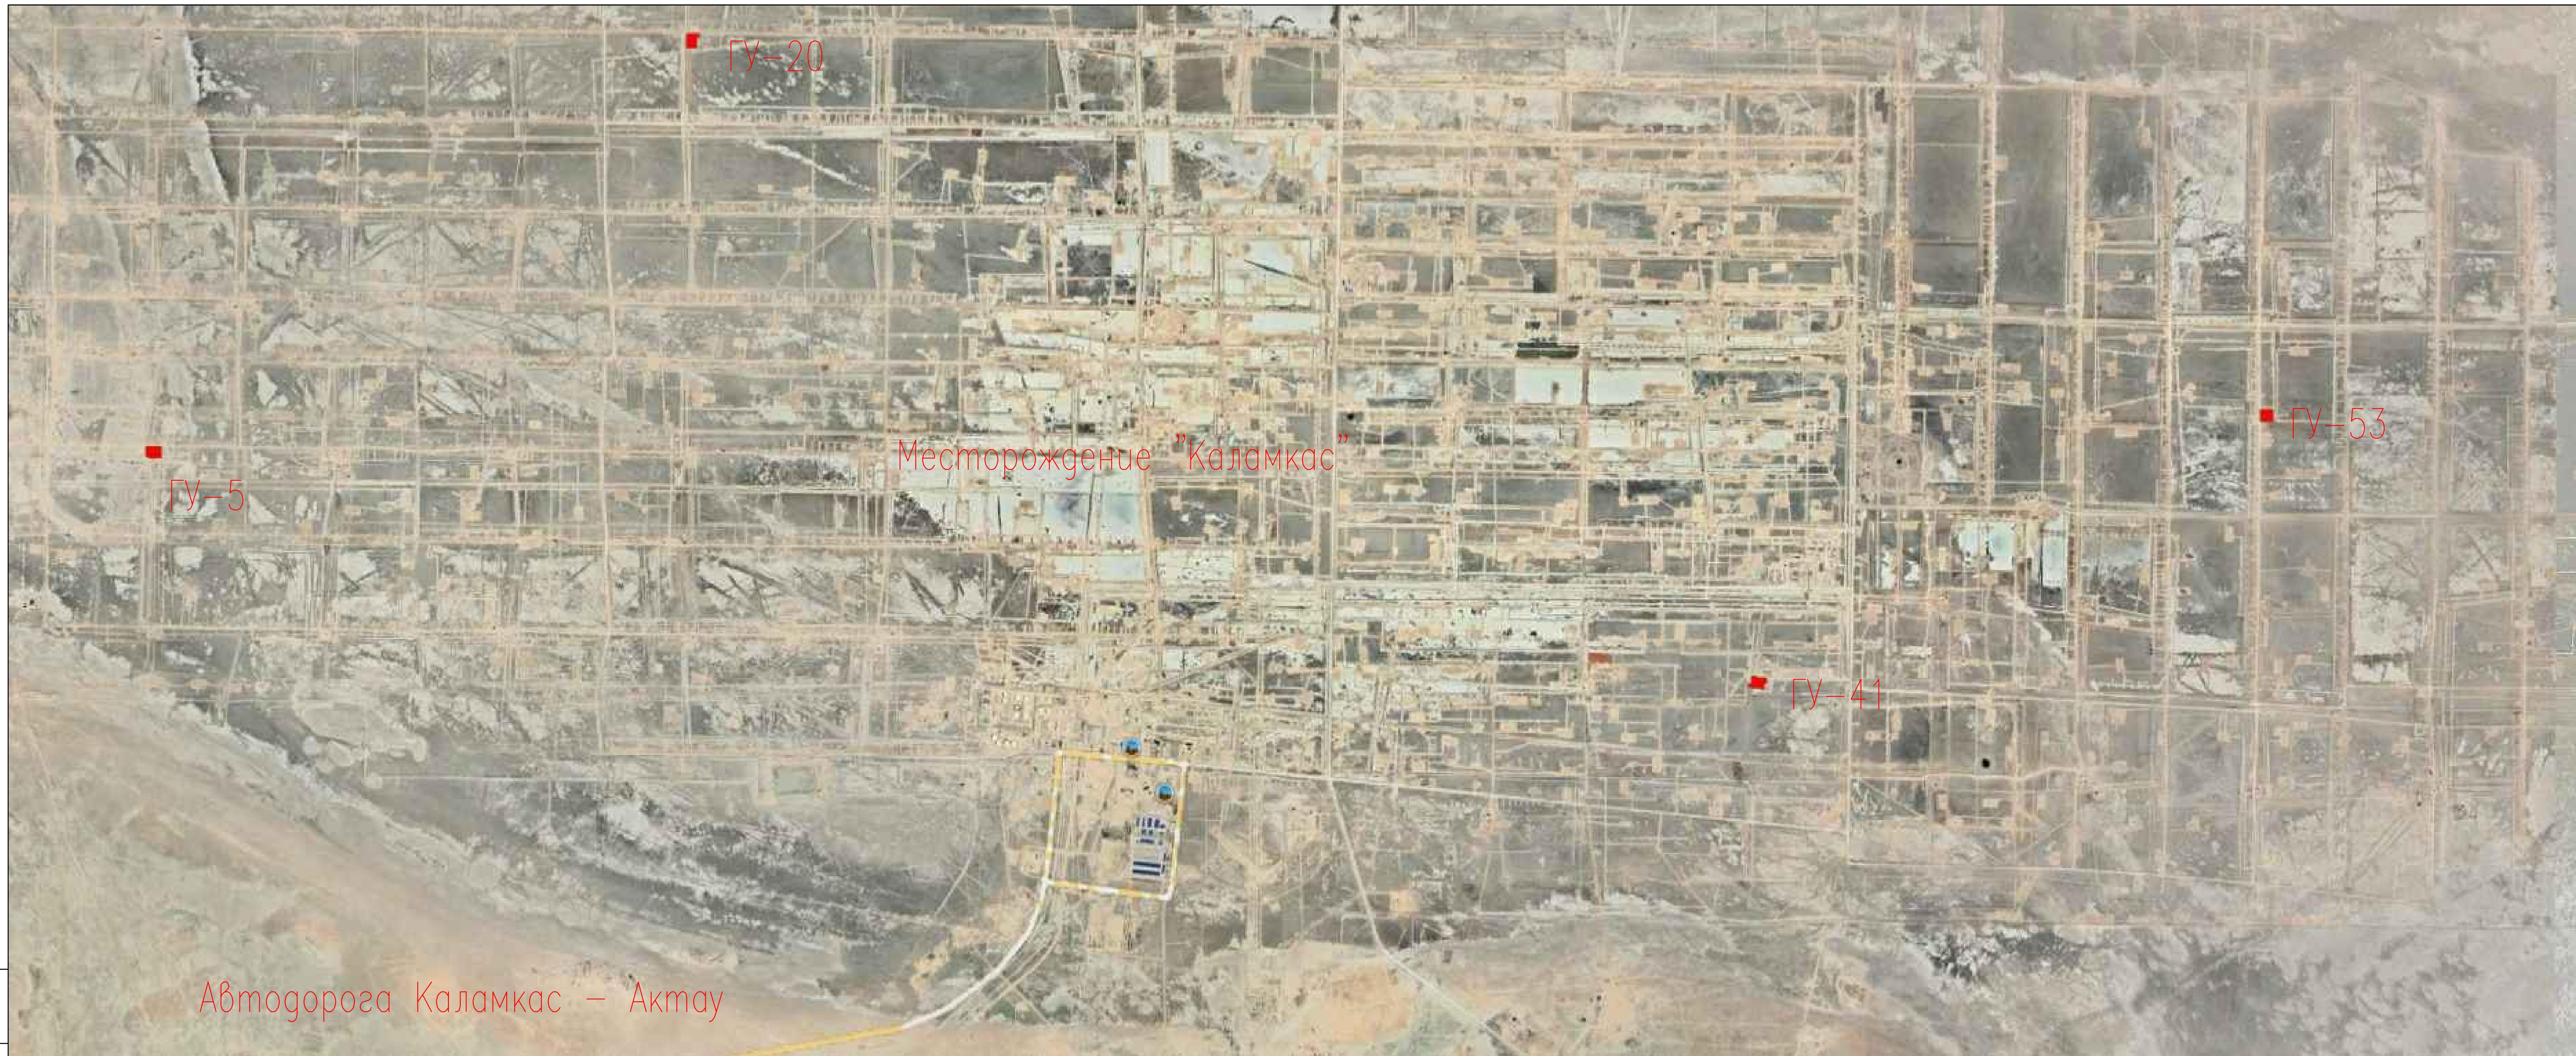

Инв. № подл.	Подпись и дата	Вид подл.№

ГУ-20

ГУ-5

Месторождение "Каламкас"

ГУ-41

ГУ-53

Автодорога Каламкас – Актау

744982/2022/1-02-ГП


"Производственно-бытовой комплекс на базовых групповых установках № 41 (ШДНГ-1), № 53 (ШДНГ-2), № 20 (ШДНГ-4), № 5 (ШДНГ-3) м/р Каламкас"

Производственно-бытовой комплекс на ГУ-53 (ШДНГ-2)

Ситуационный план

ТОО "Инженерный центр" г. Актау

M 1:20000

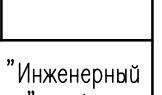

Формат А3х3

ЭКСПЛИКАЦИЯ ЗДАНИЙ И СООРУЖЕНИЙ

Номер на плане	Наименование	Примечание
	Существующие здания и сооружения	
1	Площадка насосов	
2	Здание операторной	
3	Площадка бренажной емкости	
4	Площадка печей	
5	Септик	
6	Слесарный	
7	Трансформатор	
8	Спутник	
	Проектируемые здания и сооружения	
1	Производственно-бытовой блок	
2	Дренажный емкость для хоз-бытовых стоков V-8 м ³	

УСЛОВНЫЕ ОБОЗНАЧЕНИЯ

Обозначение	Наименование
	Существующий рельеф местности
	Существующий нефтепровод
	Существующие ЛЭП, кабель
	Существующий газопровод
	Существующий дренажный трубопровод
	Существующее ограждение
	Существующие здания и сооружения
	Проектируемые здания и сооружения
	Проектируемый тротуар
	Абсолютная отметка здания, сооружения
	Уклон в промилях расстояние м.
	Проектная отметка


ОСНОВНЫЕ ПОКАЗАТЕЛИ

N n/n	Наименование	Ед. изм.	Количество
1	Площадь территории в условных границах	м ²	2500
2	Площадь застройки	м ²	192.5
3	Коэффициент застройки	%	7.7
4	Калитка КМ1а Серия 3.017-1 Вып.0	шт.	1

ПРИМЕЧАНИЯ

- Система высот балтийская, система координат местная
- Привязка осей проектируемого производственно-бытового блока выполнена в координатах.
- Все размеры даны в м, все уклоны даны в промилле.

ТРОТУАР (1:25)

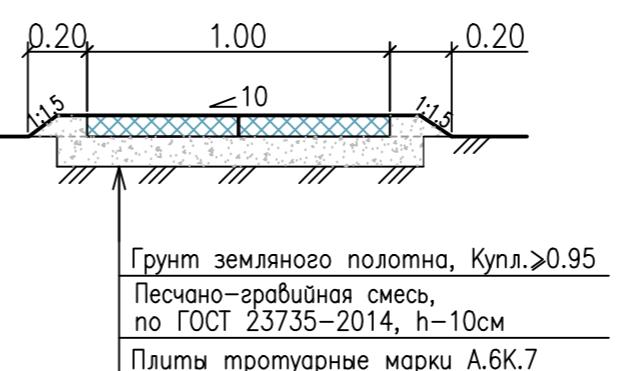

Инд. № подл	Подпись и дата	Взам. подл



744982/2022/1-02-ГП

"Производственно-бытовой комплекс на базовых групповых установках № 41 (ЦДНГ-1), № 53 (ЦДНГ-2), № 20 (ЦДНГ-4), № 5 (ЦДНГ-3) м/р Каламкас"

Изм.	Кол.	Лист	Н.док.	Подпись	Дата
Разраб.	Павлов				08.23
Провер.	Дзиоб				08.23
Т.контр.	Тулегенов				08.23
ГИП	Масаев				08.23

Производственно-бытовой комплекс на ГУ-53 (ЦДНГ-2)

Стадия

Лист

Листов

РП

3

Разбивочный план и план организации рельефа.

Разрезы 1-1


M 1:500

ТОО "Инженерный центр" г. Актау


ВЕДОМОСТЬ ОБЪЕМОВ ЗЕМЛЯНЫХ МАСС

№ п/п	Наименование грунта	Количество, м ³		Примечание
		насыпь (+)	выемка (-)	
1	Грунт планировки территории	19.81	-	
2	Вытесненный грунт, в т.ч. при устройстве: а) подземных частей зданий (сооружений)		17.7	(17.7)
3	Поправка на уплотнение Купл=1.1	2		
4	Всего пригодного грунта	21.8	17.7	
5	Недостаток пригодного грунта		4.1*	
6	Итого перерабатываемого грунта	21.8	21.8	


* – прибрежной грунт II группы из карьера

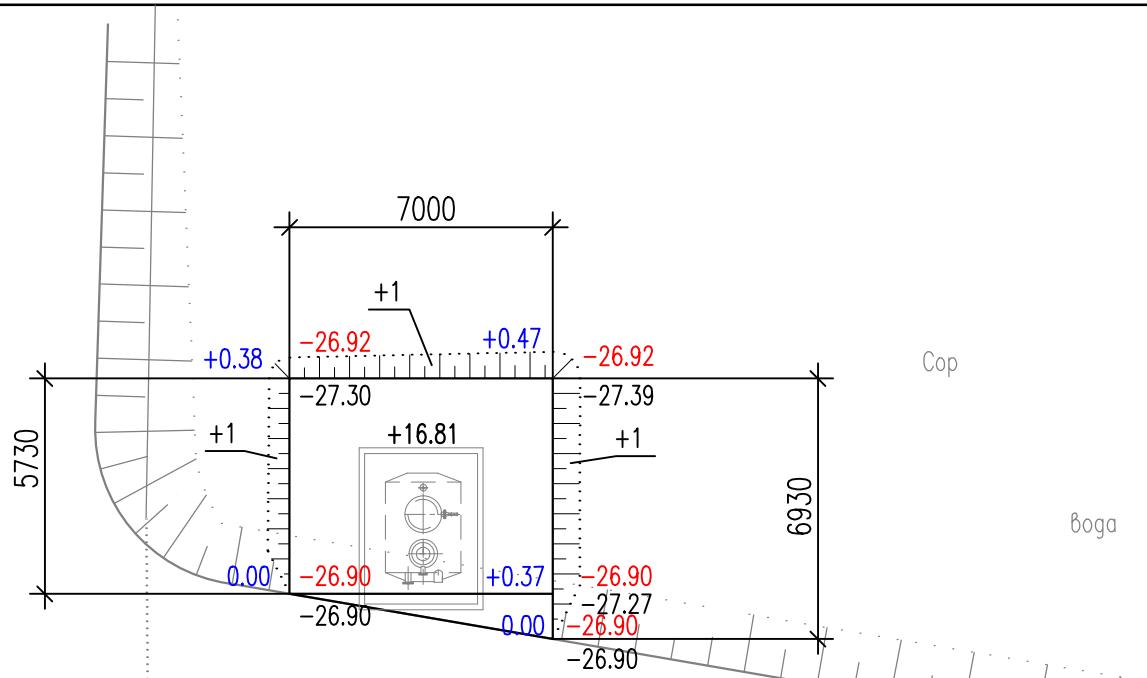

Общая площадь=44.3м²

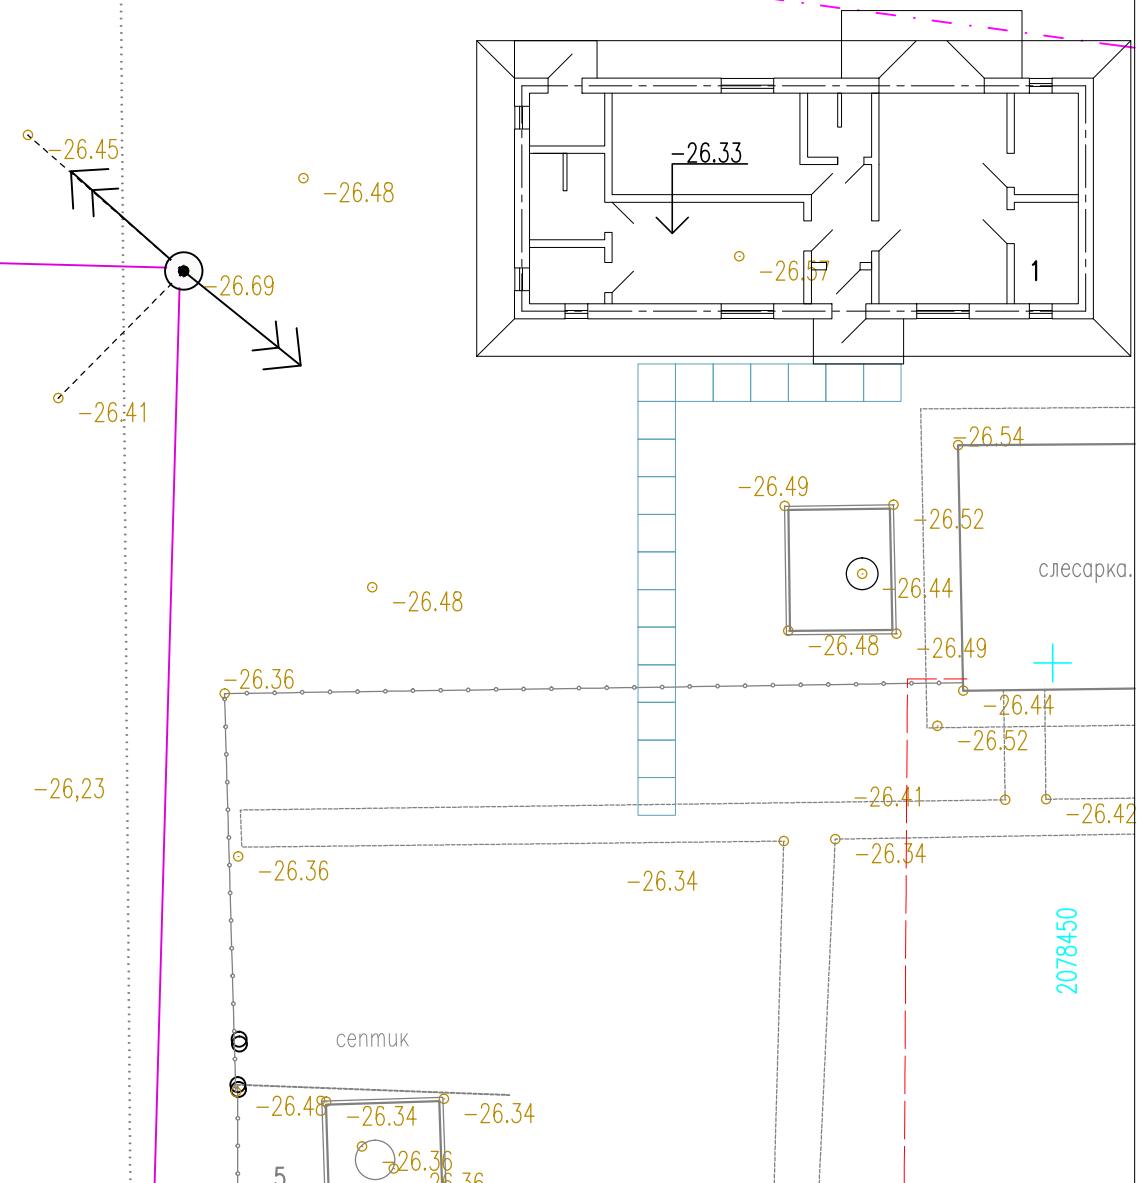

Условное обозначение

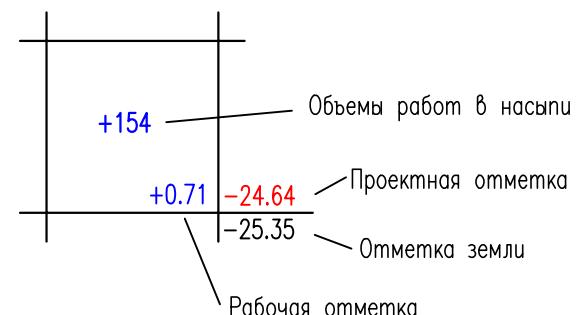

ПРИМЕЧАНИЯ

- Система высот балтийская, система координат местная
- Расчет объемов земляных масс выполнен методом квадратов

744982/2022/1-02-ГП					
"Производственно-бытовой комплекс на базовых групповых установках № 41 (ЦДНГ-1), № 53 (ЦДНГ-2), № 20 (ЦДНГ-4), № 5 (ЦДНГ-3) м/р Каламкас"					
Изм.	Кол.	Лист	Нок	Подпись	Дата
Разраб.	Павиз			<i>...</i>	08.23
Провер.	Дзиов			<i>...</i>	08.23
Т.контр.	Тулегенов			<i>...</i>	08.23
ГИП	Масаев			<i>...</i>	08.23
Производственно-бытовой комплекс на ГУ-53 (ЦДНГ-2)					Стадия
					Лист
					Листов
					RП
					4
План земляных масс					M 1:200
TOO "Инженерный центр" г. Актау					

ЭКСПЛИКАЦИЯ ЗДАНИЙ И СООРУЖЕНИЙ

Номер на плане	Наименование	Примечание
	Существующие здания и сооружения	
1	Площадка насосов	
2	Здание операторной	
3	Площадка дренажной емкости	
4	Площадка печей	
5	Септик	
6	Слесарный	
7	Трансформатор	
8	Спутник	
	Проектируемые здания и сооружения	
1	Производственно-бытовой блок	
2	Дренажный емкость для хоз-бытовых стоков V=8 м ³	

УСЛОВНЫЕ ОБОЗНАЧЕНИЯ

Обозначение	Наименование
	Существующий рельеф местности
	Существующий нефтепровод
	Существующие ЛЭП, кабель
	Существующий газопровод
	Существующий дренажный трубопровод
	Существующее ограждение
	Существующие здания и сооружения
	Проектируемые здания и сооружения
	Проектируемый тротуар
	Абсолютная отметка здания, сооружения
	Проектируемая бытовая канализация
	Проектируемый канализационный колодец
	Шкаф управления (существующий)
	Датчик уровня
	Кабель КИП проложенный в трубе
	Проектируемый кабель КИП в траншее в защитной трубе
	Проектируемый распределительный щит
	Проектируемый низковольтный кабель в земле
	Проектируемый кабель на существующей эстакаде

ПРИМЕЧАНИЯ

- Система высот балтийская, система координат местная
- Привязка осей проектируемого производственно-бытового блока выполнена в координатах.
- Все размеры даны в м, все уклоны даны в промилле.

744982/2022/1-02-ГП

"Производственно-бытовой комплекс на базовых групповых установках № 41 (ЦДНГ-1), № 53 (ЦДНГ-2), № 20 (ЦДНГ-4), № 5 (ЦДНГ-3) м/р Каламкас"


Изм.	Кол.	Лист	Н.нок.	Подпись	Дата	Стадия	Лист	Листов
Разраб.	Побиз		08.23					
Провер.	Дзиоб		08.23					
Т.контр.	Тулегенов		08.23					
ГИП	Масаев		08.23					

ТОО "Инженерный центр" г. Актау

M 1:500

Формат А2

Инв. № подл.	Подпись и фамилия

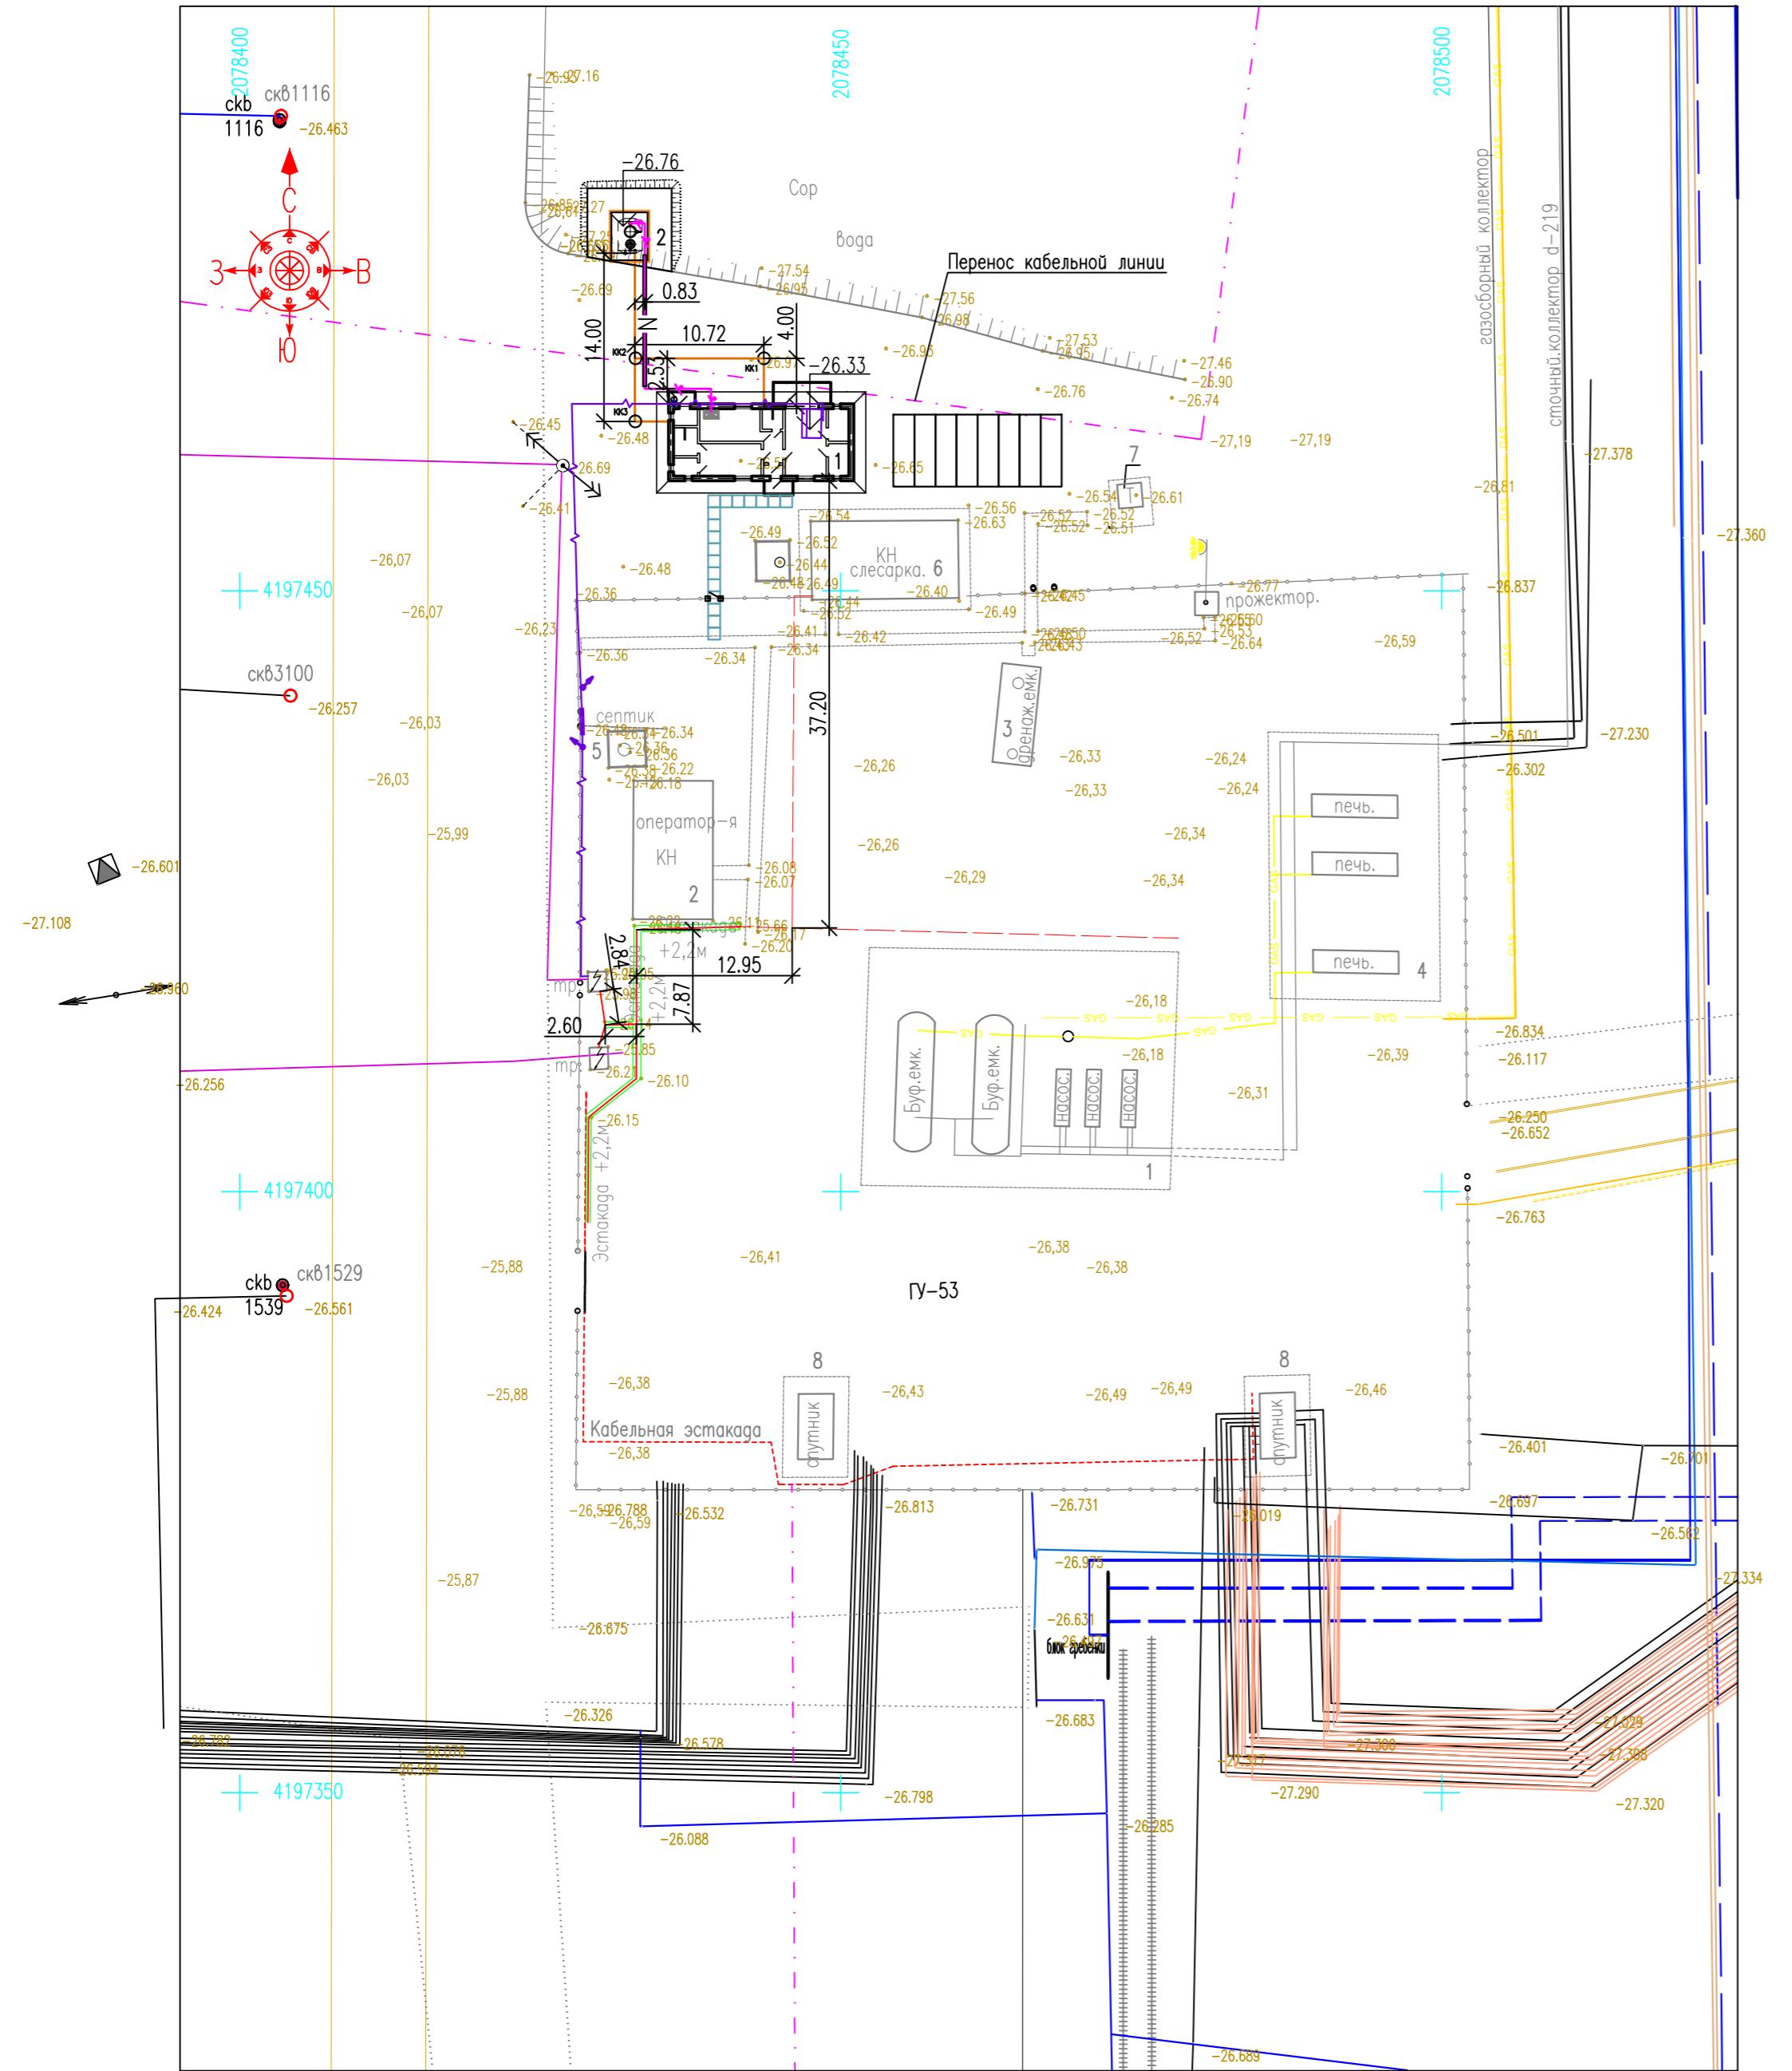

Сводная ведомость объемов земляных работ

N строки	Наименование вида работ	Eg. изм.	Всего
Земляные работы			
1	Планируемая территория	m^2	44.3
2	Устройство насыпи бульдозером из прибрежного грунта II группы, с учетом Купл=1.1 (Дальность возки 15 км).	m^3	4.1
3	Устройство насыпи бульдозером из вытесенного грунта II группы, с перемещением в насыпь	m^3	17.7
4	Уплотнение насыпи площадки пневмокатками весом 25 тн. слоями 20 см за 1 прохода по одному следу с поливом водой	m^3	2
5	Планировка земляного полотна и откосов насыпи механизированным способом.	m^2	56.82
6	Рытье траншей и обратная засыпка для прокладки кабелей	m^3	22.2
Обустройство			
7	Установка ж/б плит марки 1П размером 1.75x6.0 под стоянку	шт.	8
8	Устройство тротуара из тротуарной плитки шириной 1 м.	пм	18
9	Устройство подстилающего слоя из песка средней крупности, по ГОСТ 8736-93, h=0.1 м.	m^2	18
10	Калитка КМ1а Серия 3.017-1 Вып.0	шт.	1

Инв. № подл.	Подпись и дата	744982/2022/1-02-ГП.ВР					
		Изм.	Кол.	Лист	Нгок.	Подпись	Дата
	Разраб.	Павиз					08.23
	Провер.	Дзиов					08.23
	Т.контр.	Тулегенов					08.23
	ГИП	Масаев					08.23
"Производственно-бытовой комплекс на базовых групповых установках № 41 (ЦДНГ-1), № 53 (ЦДНГ-2), № 20 (ЦДНГ-4), № 5 (ЦДНГ-3) м/р Каламкас"							
Производственно-бытовой комплекс на ГУ-53 (ЦДНГ-2)							
						Стадия	Лист
						РП	1
Сводная ведомость объемов земляных работ							



ТОО "Инженерный центр" г. Актау