Товарищество с ограниченной ответственностью «ПНВ и К*» Жауапкершілігі шектеулі серіктестігі Лицензия ГСЛ № 0000255

Заказчик: ТОО "РБК СТРОЙ"

"Многоквартирный жилой комплекс со встроенными помещениями и паркингом, расположенный по адресу: г.Нур-Султан, р-н Алматы, район пересечения улиц А62 и А92 (проектные наименования)"

РАБОЧИЙ ПРОЕКТ

Генеральный план

Директор ТОО "ПНВ и K^* " В. Пикурин

ГИП ТОО "ПНВ и K^* " В. Пикурин

г. Астана, 2023 год

Общие данные.

- 1. Генеральный план по объекту. "Многофункциональный комплекс с медицинским центром, встроенными помещениями и паркингом, расположенный по адресу: г.Нур-Султан, р-н Алматы, район пересечения улиц А.Байтурсынова и А52 (проектное наименование)" ., разработан на топографической съемке в масштабе 1:500, выполненной ТОО "Гео-Терр" 2021 г.
- 2. Генеральный план разработан на основании задания на проектирования, в соответствии с эскизным проектом.
- 3. Размеры даны в метрах по осям зданий и сооружений.
- 4. Горизонтальная привязка дана от границ участка и от красных линий.
- 5. Вертикальную разбивку производить в соответствии с высотными отметками прилегающей территории.
- 6. До начала строительных работ выполнить вынос сетей с участка строительства и снос существующих строений.
- 7. На участке проектируется жилые дома, с офисными помещениями на 1-м этаже, а также подземный пристроенный паркинг с благоустроенной кровлей. За отм. $\pm 0,000$ принят уровень пола 1-го надземного этажа по всему комплексу, что соответствует абсолютной отм. по генплану.

На эксплуатируемой кровле распологаются детская площадка и площадка для отдыха взрослых, спортивные площадки.

Вертикальная планировка проектируемого участка разработана с учетом ПДП данного района, которое обеспечивает отвод поверхностных и талых вод от проектируемых участков жилых комплекса на городскую систему ливневой канализации, отвод поверх ностных и талых вод с эксплуатируемой кровли осуществляется через дождеприемные воронки на кровле.

Дорожные проезды, автопарковки предусматриваются из асфальто-бетона, тротуары, площадки асфальто-бетонные, ц/п брусчатки, для спортивных и детских площадок применяется спец покрытие.

Озеленение проектируемой территорий по проекту.

Расчет машиномест:

Для жильцов: 17648,73м2/15=1176 человека $1000-100 \,\mathrm{m/mecm}$, $1176/1000 = 118 \,\mathrm{m/mecma}$

—Для встроенных помещений : $2254,59 \text{ м}^2$: $50 \approx 45 \text{ шm}$.

Требуется 163 м/места.

В паркинге расположено 132 м/мест.

На территории комплекса 50 парковочных мест.

Класс комфортности жилого здания IV

Норматив придомовых площадок по МЖК:

- спортивные площадки 1176 чел. $\times 0.7 \text{ м2/чел} = 823.2 \text{ м2}$ no проекту -781,80м2
- площадки для дет. игр и отдыха 1176чел.х 0.5м2/чел=588,0м2
- площадка ТБО 1176чел х 0.03м2/чел ≈35,28м2

no npoekmy -35 m2

Ведомость ссылочных и прилагаемых документов

N n/n	Обозначение	Наименование	Примечания
1	СНиП РК 3.01-01Ac-2007	Градостроительство. Планировка и застройка г. Астаны	Ссылочные
2	РДС PK 3.01-05-2001	Градостроительство. Планировка и застройка населен- ных мест с учетом потребностей инвалидов и других маломобильных групп населения	документы
3	СНиП РК 3.01-02-2001*	Планировка и застройка районов индивидуального жилищного строительства	
4	CH PK 3.01-101-2013	Планировка и застройка районов индивидуального жилищного строительства.	

Рабочий проект разработан в соответствии с государственными нормативными требованиями, правилами и стандартами действующими РК.

Главный инженер проекта



Схема блокировки зданий



Технико-экономические показатели

N n/n	Наименование	9		Ед. изм.	Кол— во в границах участка
1	Общая площадь участка			sa	1,6530
2	Площадь застройки		м ²	9848,91	
	— площадь застройки жилых блоков			м ²	4685,91
	— площадь застройки паркинга, в том	м ²	5163,00		
	*площадь благоустроенной кровли			м ²	*5163,0
3	Площадь покрытия проездов, тротуаров, дорожек и площадок по земле в т.ч.:	4270,22-по земле	3788,51-по кровле	м ²	8058,73
	– площадь покрытия асфальтобетона	2507,00	-	м ²	2507,00
	– площадь покрытия брусчаткой	1763,22	3000,0	м ²	4763,22
	— площадь покрытия игровых площ— к	_	630,36	м ²	630,36
	- отмостка	_	158,15	м ²	158,15
4	Площадь озеленения по земле в т.ч.: всего:	2410,87-по земле	1365,39-по кровле	м ²	3776,26
	– площадь газона	2410,87-по земле	1365,39-по кровле	м ²	3776,26
	Процент застройки			%	59,58
	Процент покрытий			%	46,82
	Процент озеленения			%	22,8

Ведомость рабочих чертежей

Лист	Наименование									
1	Общие данные.									
2	эзбивочный план М 1:500									
3	Ілан организации рельефа М 1:500									
4	План землянных масс. М 1:500									
5	План покрытий проездов, тротуаров, дорожек и площадок М 1:500									
6	План озеленения. М 1:500									
7	План расстановки малых архитектурных форм. М 1:500									
8	Конструкции покрытий									

Ведомость жилых и общественных зданий и сооружений (ГОСТ 21.508-93 Форма 4)

Количество

Наименование и

Изм.

ΓΑΠ

Выполнил

Проверил

Пикурин

Пикурин Даирова Л

Пикурин В

Площадь, м²

общая

Строительный

объем, м³

	Номер н	обозначение	Этаж	зданий	квар	тир	заст	ройки	ı	руемая	здания	здания
	H H			39	здания	всего	здания	всего	здания	всего	39	39
	1	Секция 1	12	1	44	-	495,84	495,84	-	-	19 725.36	19 725.36
	2	Секция 2	12	1	44	-	495,84	495,84	-	-	19 725.36	19 725.36
	3	Секция 3	12	1	33	-	570,29	570,29	-	-	21 995.10	21 995.10
	4	Секция 4	12	1	44	-	495,84	495,84	-	-	19 725.36	19 725.36
	5	Секция 5	12	1	44	-	495,84	495,84	-	-	19 725.36	19 725.36
	6	Секция 6	12	1	33	-	570,29	570,29	-	-	21 995.10	21 995.10
	7	Секция 7	12	1	44	-	495,84	495,84	-	-	19 725.36	19 725.36
	8	Секция 8	12	1	44	-	495,84	495,84	-	-	19 725.36	19 725.36
	9	Секция 9	12	1	33	-	570,29	570,29	-	-	21 995.10	21 995.10
1	10	Секция 10	3	1	-	-	636,00	636,00	-	-	-	-
)	11	Паркинг	1	1	-	-	5570,89	5570,89	-	-	-	-
)	12	Детские площадки	-	-	-	-	569,06	569,06	-	-	-	-
7	13	Спортивные площадки	-	-	-	-	781,80	781,80	-	-	_	-
3 0	14	Площадка для отдыха	-	-	-	-	155,9	155,9	-	-	-	-
2	15	Площадка ТБО	-	-	-	-	35,0	35,0	-	-	-	-
	16	Парковка	-	-	-	-	1013,0	1013,0	-	-	-	-
	17	Проектируемая КТП с ДГУ	-	-	-	-	24,0	24,0	-	-	72,0	72,0
		I	1	I	I	I .	I			I		I

Условные обозначения


граница участка

								10/23-ГП
								10723-111
					Многоквартирный жилой комплекс со встроенн	ными помеще	ениями и па	ркингом,
					расположенный по адресу: г.Нур-Султан, р-н Алми		пересечения	, 7 улиц А62 и
К.уч.	Лист	№.док	Подпись	Дата	А92 (проектные наиме	нования)		
						Стадия	Лист	Листов

Стадия Лист Генеральный план


ТОО "ПНВ и К∗" Общие данные ΓC/1 № 0000255

Ситуационная схема.

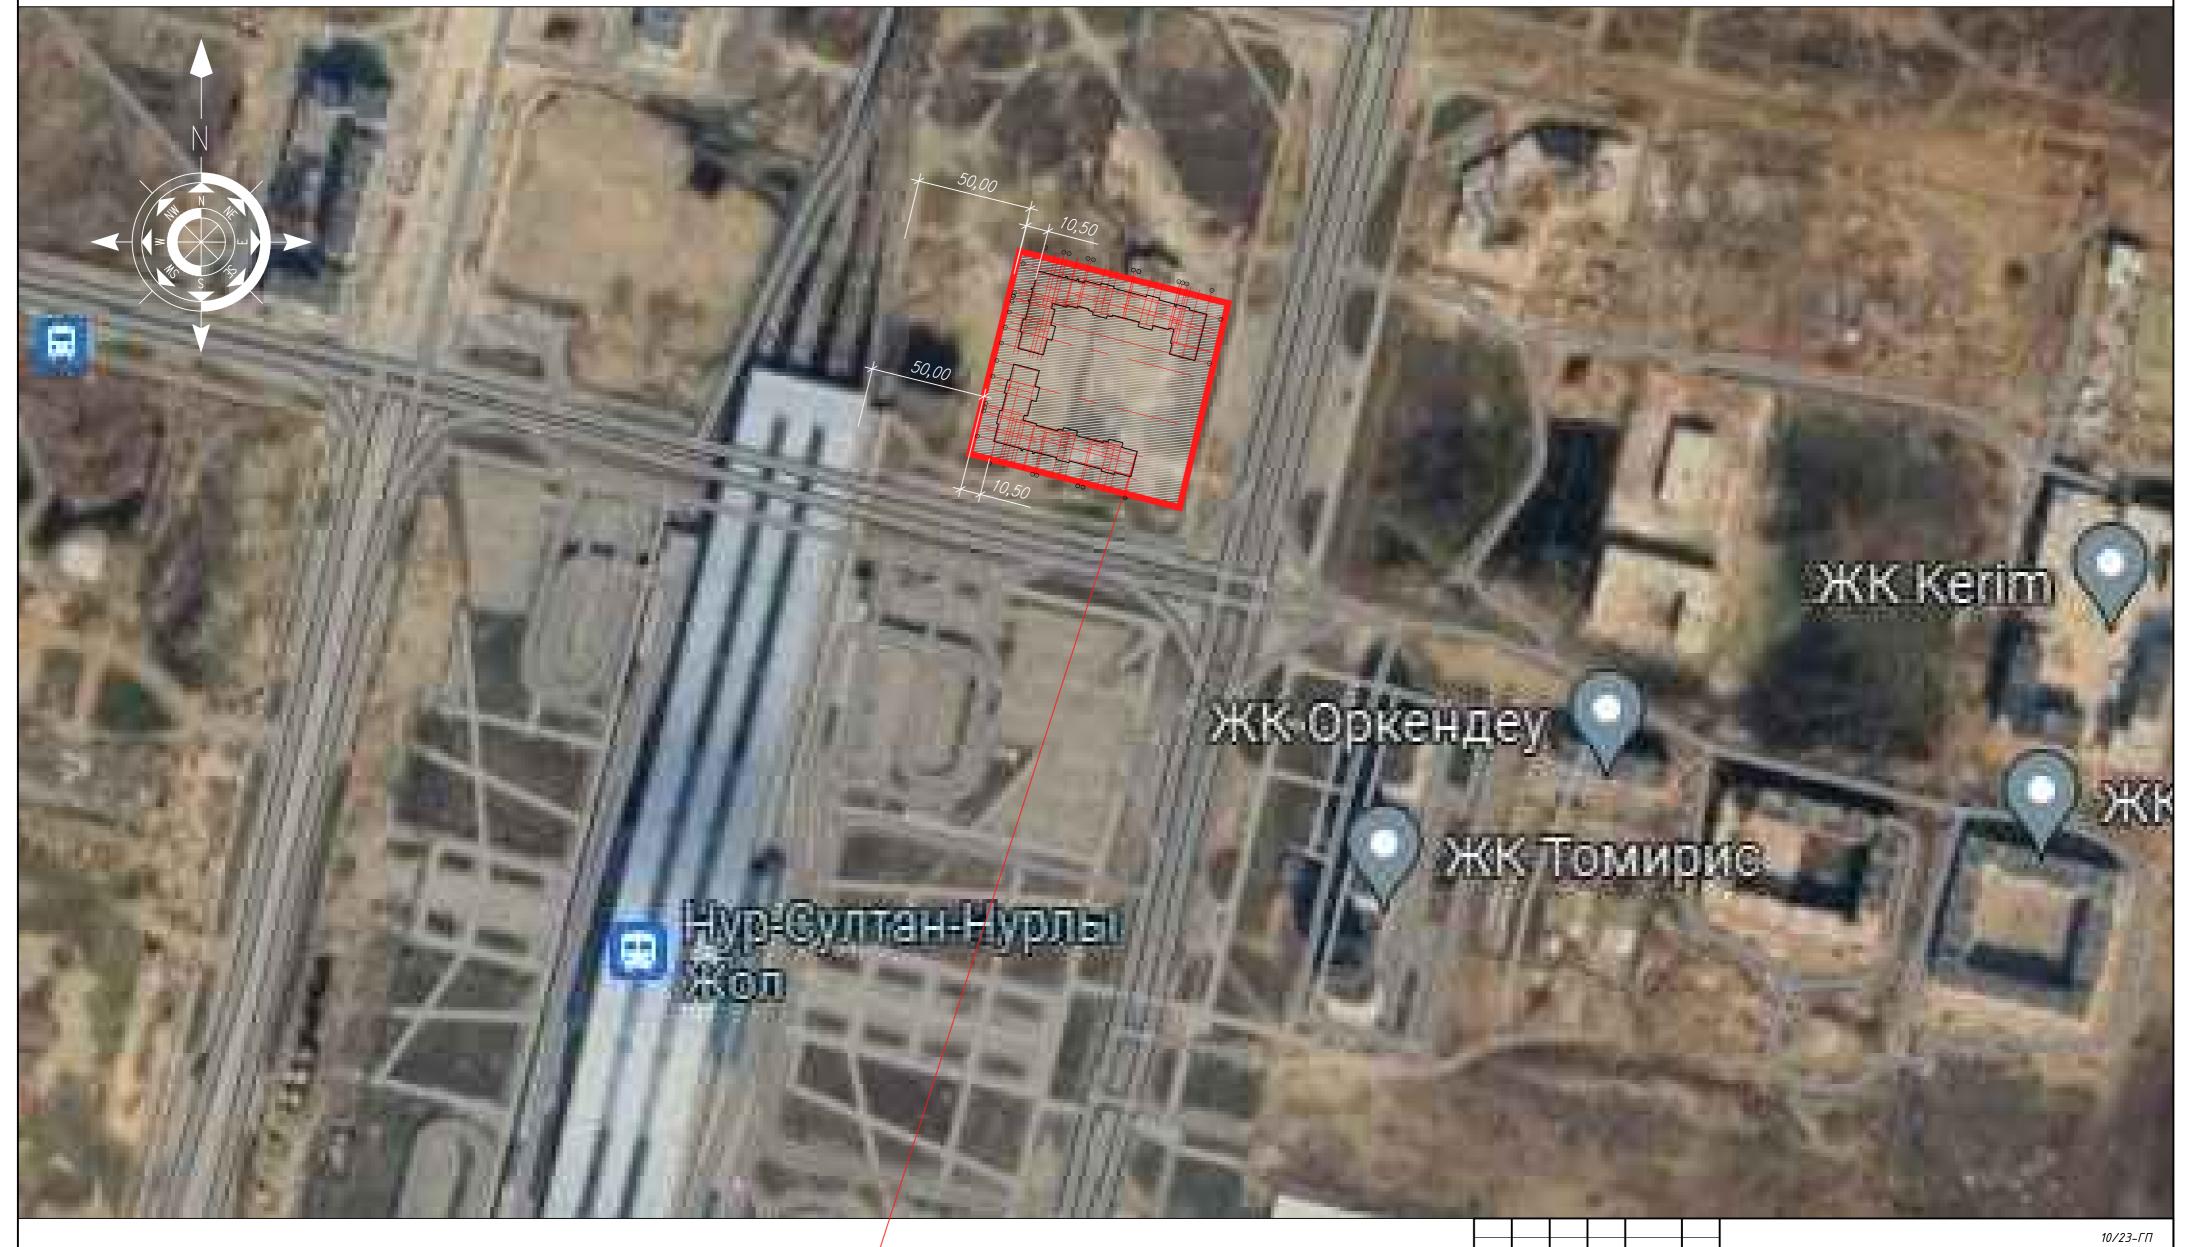


Проектируемый участок

									10/23-ГП
						расположенный по адресу: г.Нур-Султан, р-н Алм	аты, район		
Изм.	К.уч.	Лист	№.док	Подпись	Дата	А92 (проектные наиме	нооания)		
							Стадия	Лист	Листов
Γ	ИΠ	Пикур	оин В.	13 mg	10.23	Генеральный план	рΠ	2	
Γ	АΠ	Пикур	оин В.	13/19	10.23		PII	2	
Вып	олнил	Даиро	οβα Α.	AAA	10.23		т.	20 " = 110	14. 11
Пров	верил	Пикур	оин В.	A STATE OF THE STA	10.23	Ситуационная схема	7.00 "ПНВ и K+"		
,,,,,,,	Проверил Пикурин В. 10.23		camgaqaannan exeria	ΓΓΛ № 0000255					

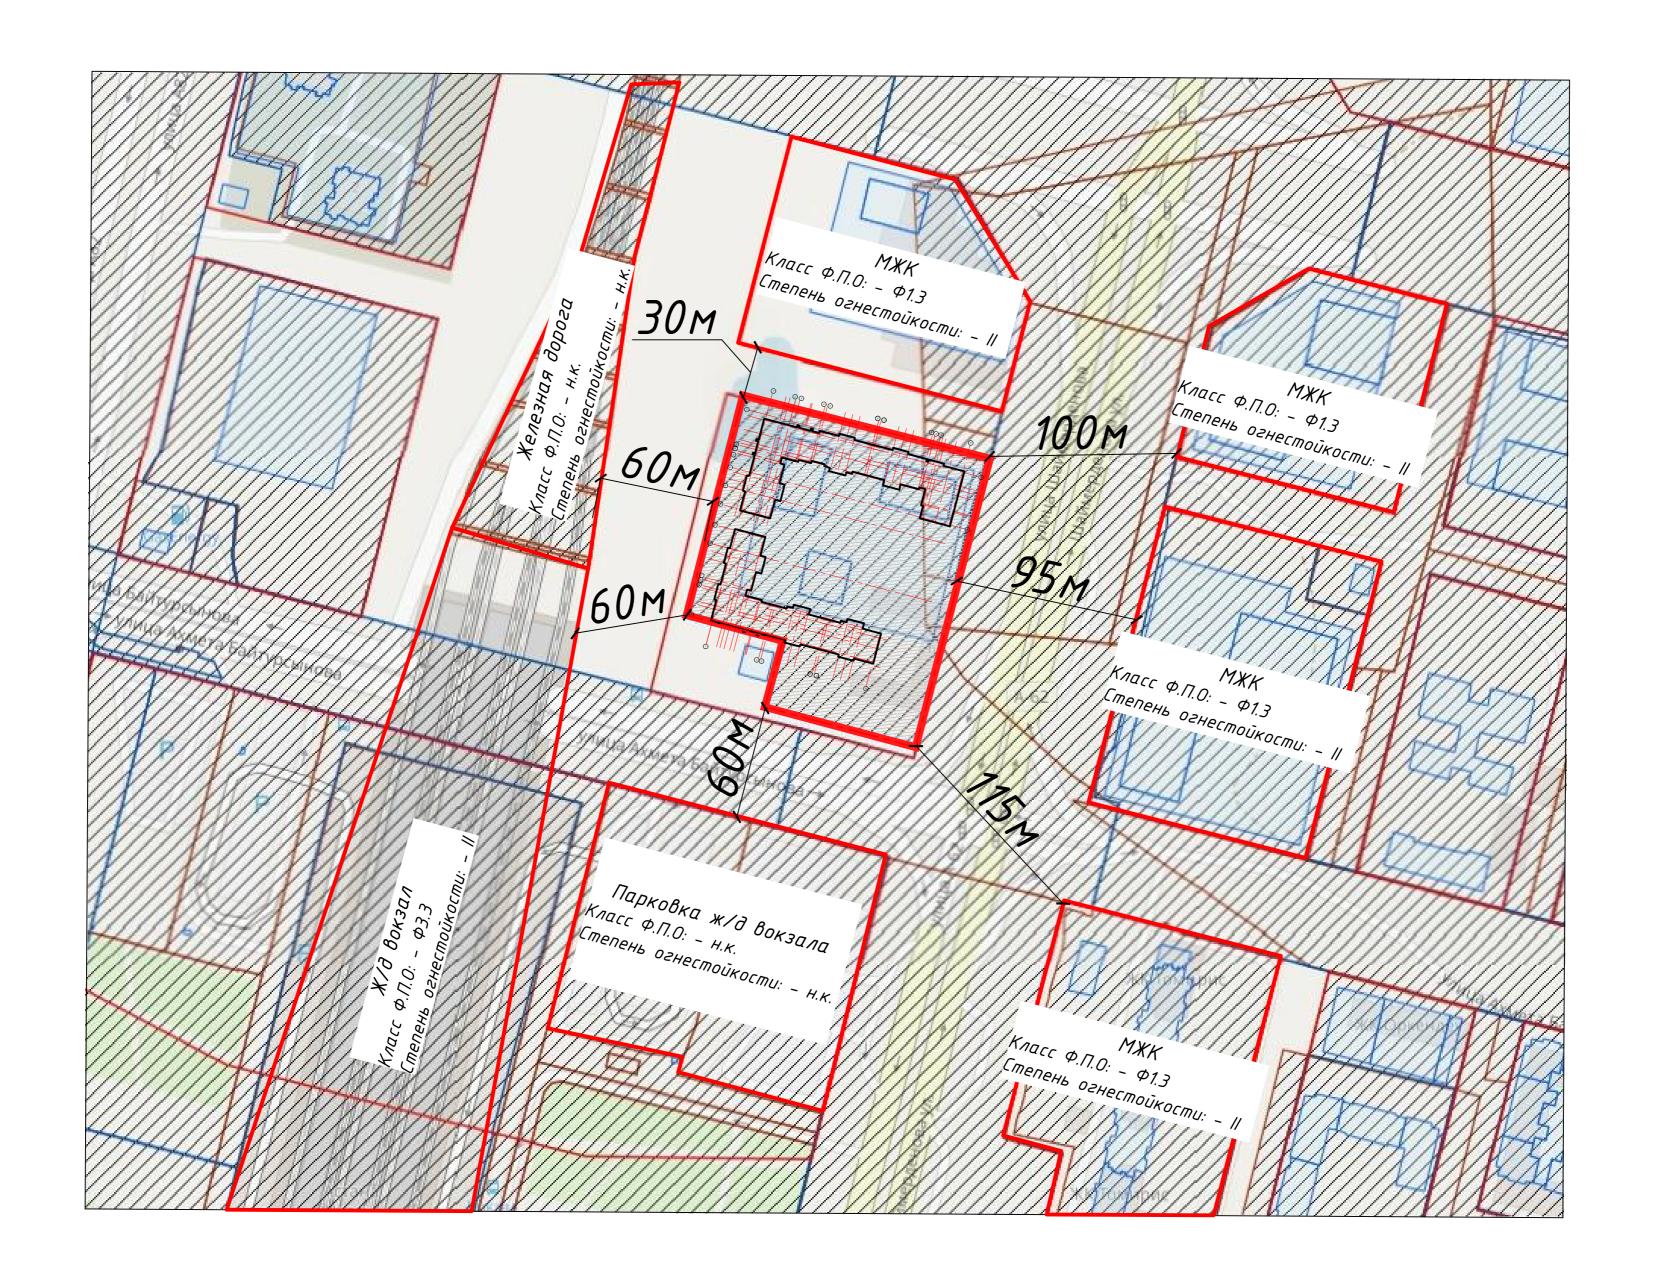

		_							
									10/23-ГП
						Многоквартирный жилой комплекс со встроен расположенный по адресу: г.Нур-Султан, р-н Алм	аты, район		
Изм.	К.уч.	Лист	№.док	Подпись	Дата	А92 (проектные наиме	нования)		
							Стадия	Лист	Листов
ΓΙ	1 Π	Пикур	оин В.	13 mg	10.23	Генеральный план	РΠ		
ΓΑ	4/7	Пикур	оин В.	13/19	10.23		PII		
Выпа	лнил	Даиро	οβα Α.	APP	10.23		7.0	0 " = 1 0	
Пров	Верил	Пикур	оин В.	13 mg	10.23	Схема расположения соседних объектов		10 ″ПНВ и СЛ № 000	
				-9			l '`		0233

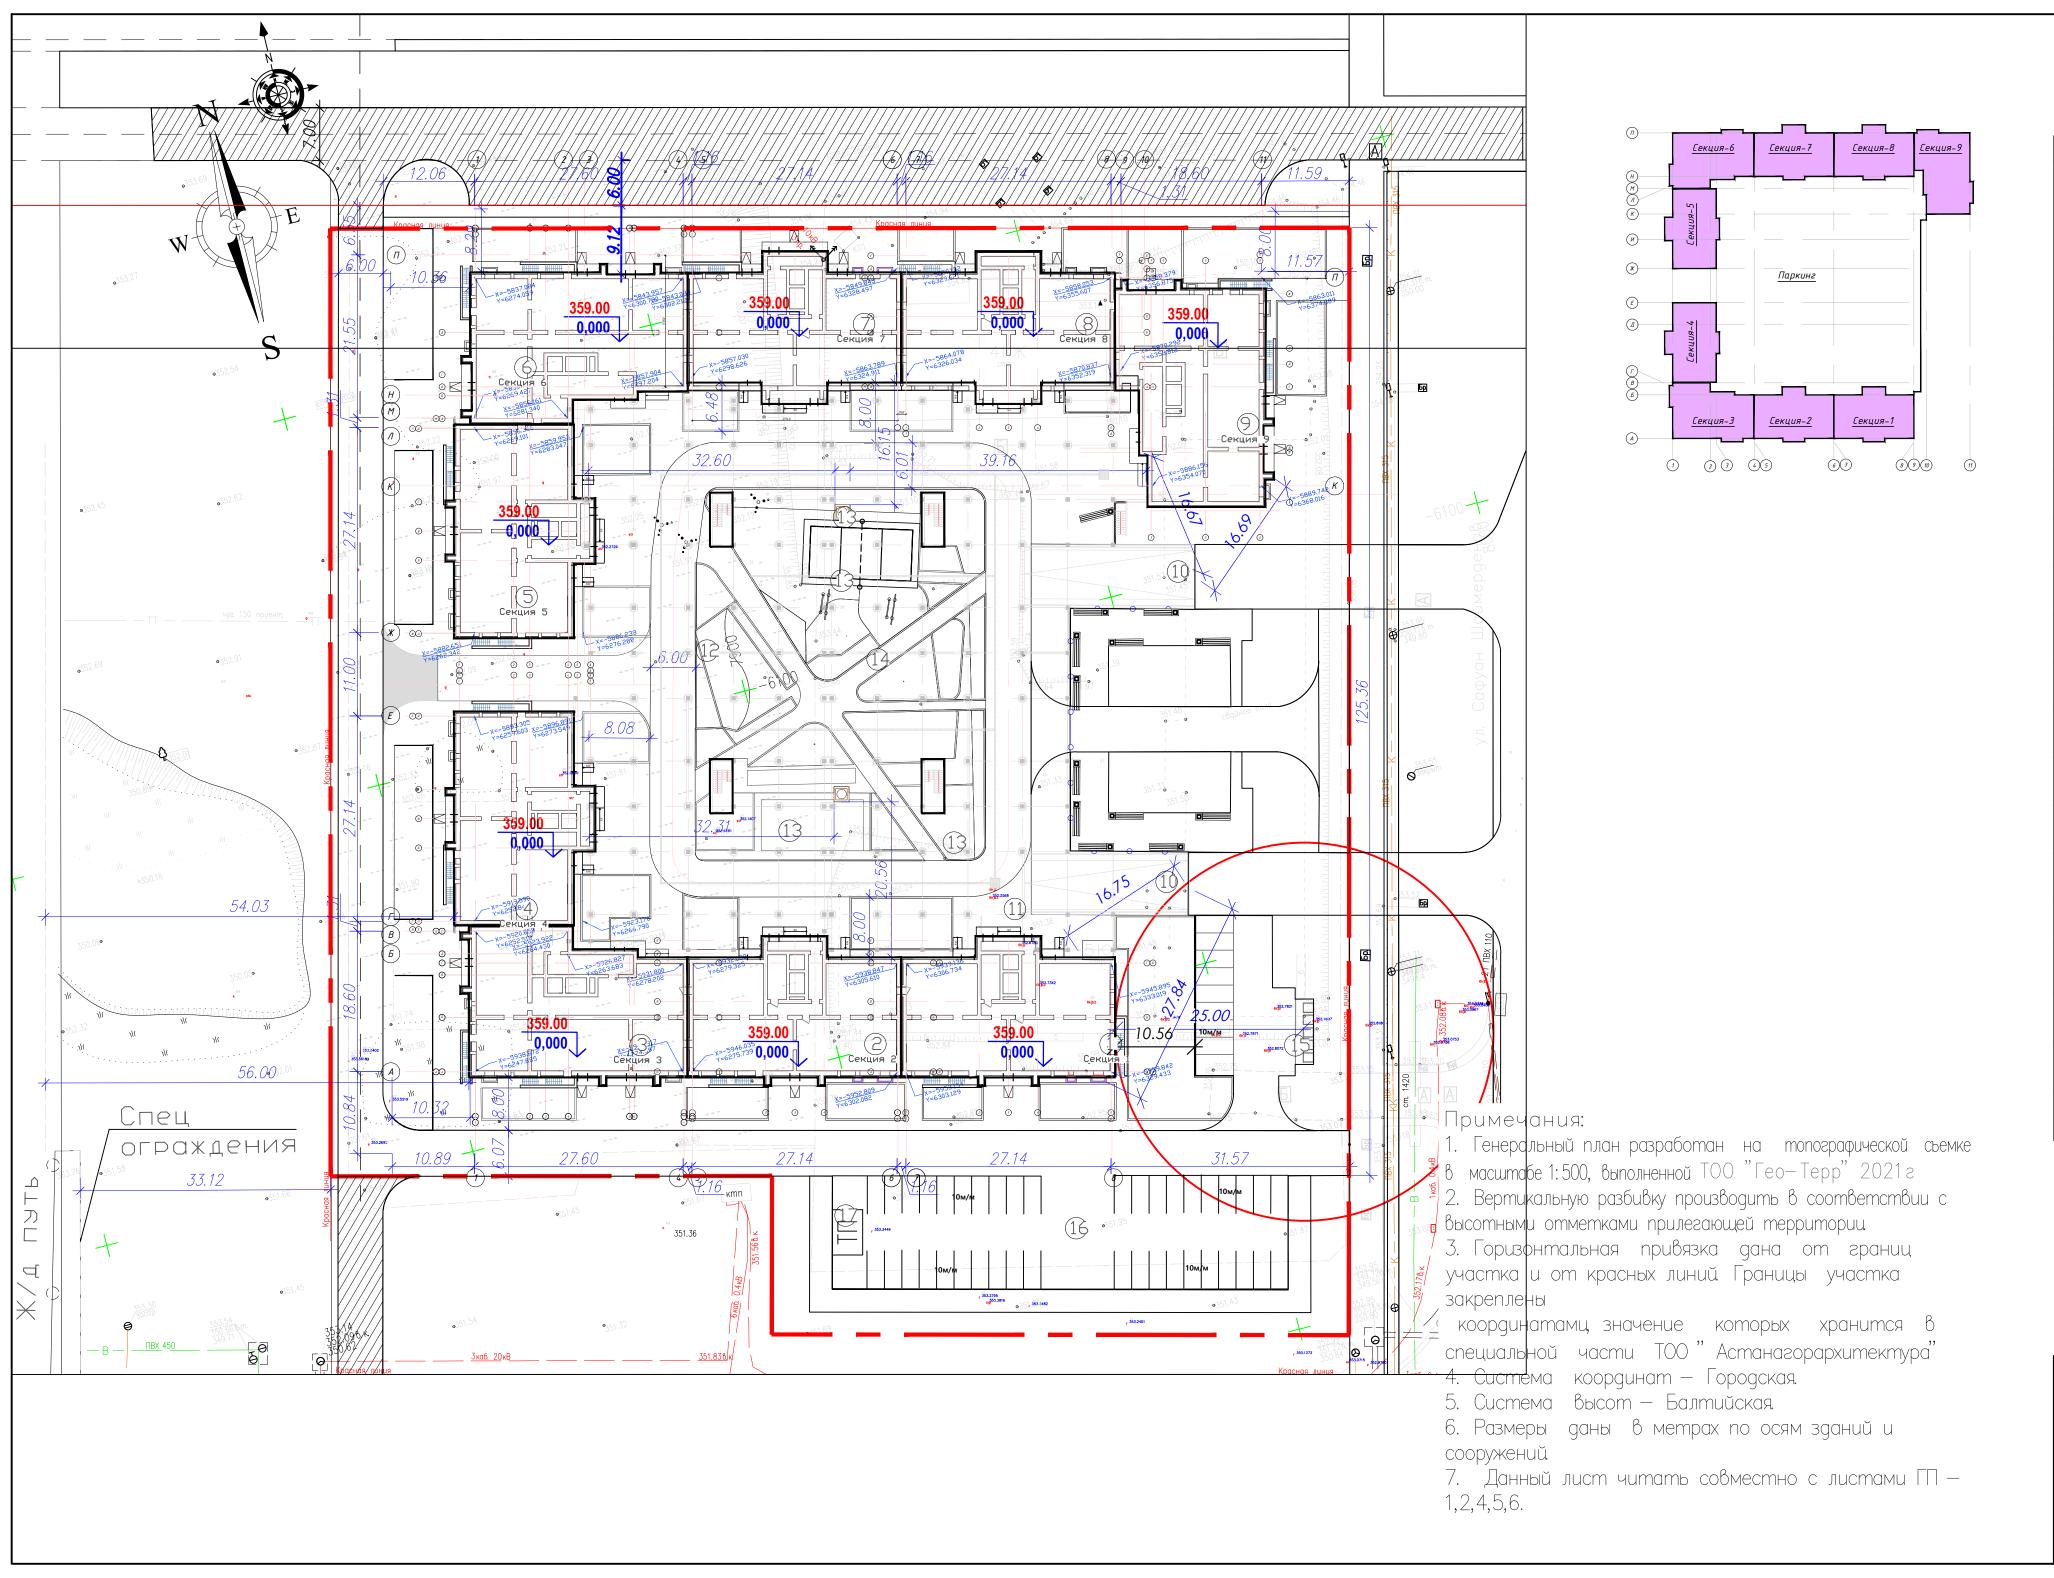

Разбивочный план.


Ведомость жилых и общественных зданий и сооружений (ГОСТ 21.508–93 Форма 4)

ане		9		Количеств	Во		Площадь	, M ²			пельный м, м ³
Номер на плане	Наименование и обозначение	Этажность	аний	квартир		заст	застройки		цая руемая	здания	здания
Ĭ			39	здания	всего	здания	всего	здания	всего	390	эд
1	Секция 1	12	1	44	-	495,84	495,84	-	-	19 725.36	19 725.36
2	Секция 2	12	1	44	-	495,84	495,84	-	_	19 725.36	19 725.36
3	Секция З	12	1	33	-	570,29	570,29	-	-	21 995.10	21 995.10
4	Секция 4	12	1	44	-	495,84	495,84	-	-	19 725.36	19 725.36
5	Секция 5	12	1	44	-	495,84	495,84	-	-	19 725.36	19 725.36
6	Секция б	12	1	33	-	570,29	570,29	-	-	21 995.10	21 995.10
7	Секция 7	12	1	44	-	495,84	495,84	-	-	19 725.36	19 725.36
8	Секция 8	12	1	44	-	495,84	495,84	-	-	19 725.36	19 725.36
9	Секция 9	12	1	33	-	570,29	570,29	-	-	21 995.10	21 995.10
10	Пандус	-	-	-	-	-	-	-	_	-	-
11	Паркинг	1	1	-	_	5570,89	5570,89	-	-	-	-
12	Детские площадки	-	-	-	-	569,06	569,06	-	-	-	-
13	Спортивные площадки	-	-	-	-	781,80	781,80	-	-	-	-
14	Площадка для отдыха	-	-	-	-	155,9	155,9	-	-	-	-
15	Площадка ТБО	-	-	-	-	35,0	35,0	-	_	-	-
16	Парковка	-	-	-	-	1013,0	1013,0	-	-	-	-
17	Проектируемая КТП с ДГУ	-	-	-	-	24,0	24,0	-	-	72,0	72,0

Условные обозначения

Граница проектируемого участка

									10/23-ГП
						Многоквартирный жилой комплекс со встроен расположенный по адресу: г.Нур-Султан, р-н Алма	аты, район		
Изм.	К.уч.	Лист	№.док	Подпись	Дата	А92 (проектные наименования)			
							Стадия	Лист	Листов
ΓΙ	1Π	Пикур	оин В.	(Blank)	10.23	Генеральный план	РΠ	כ	
ΓΑ	4/7	Пикур	оин В.	13/19	10.23		PII	כ	
Выпа	ЛНЦЛ	Даирс	βα Α.	APP	10.23		7.0	00 " [] 10	
Пров	ерил	Πυκγρ	оин В.	A Start	10.23	Разбивочный план М1:500	1	00 ″ПНВ и СЛ № 000	

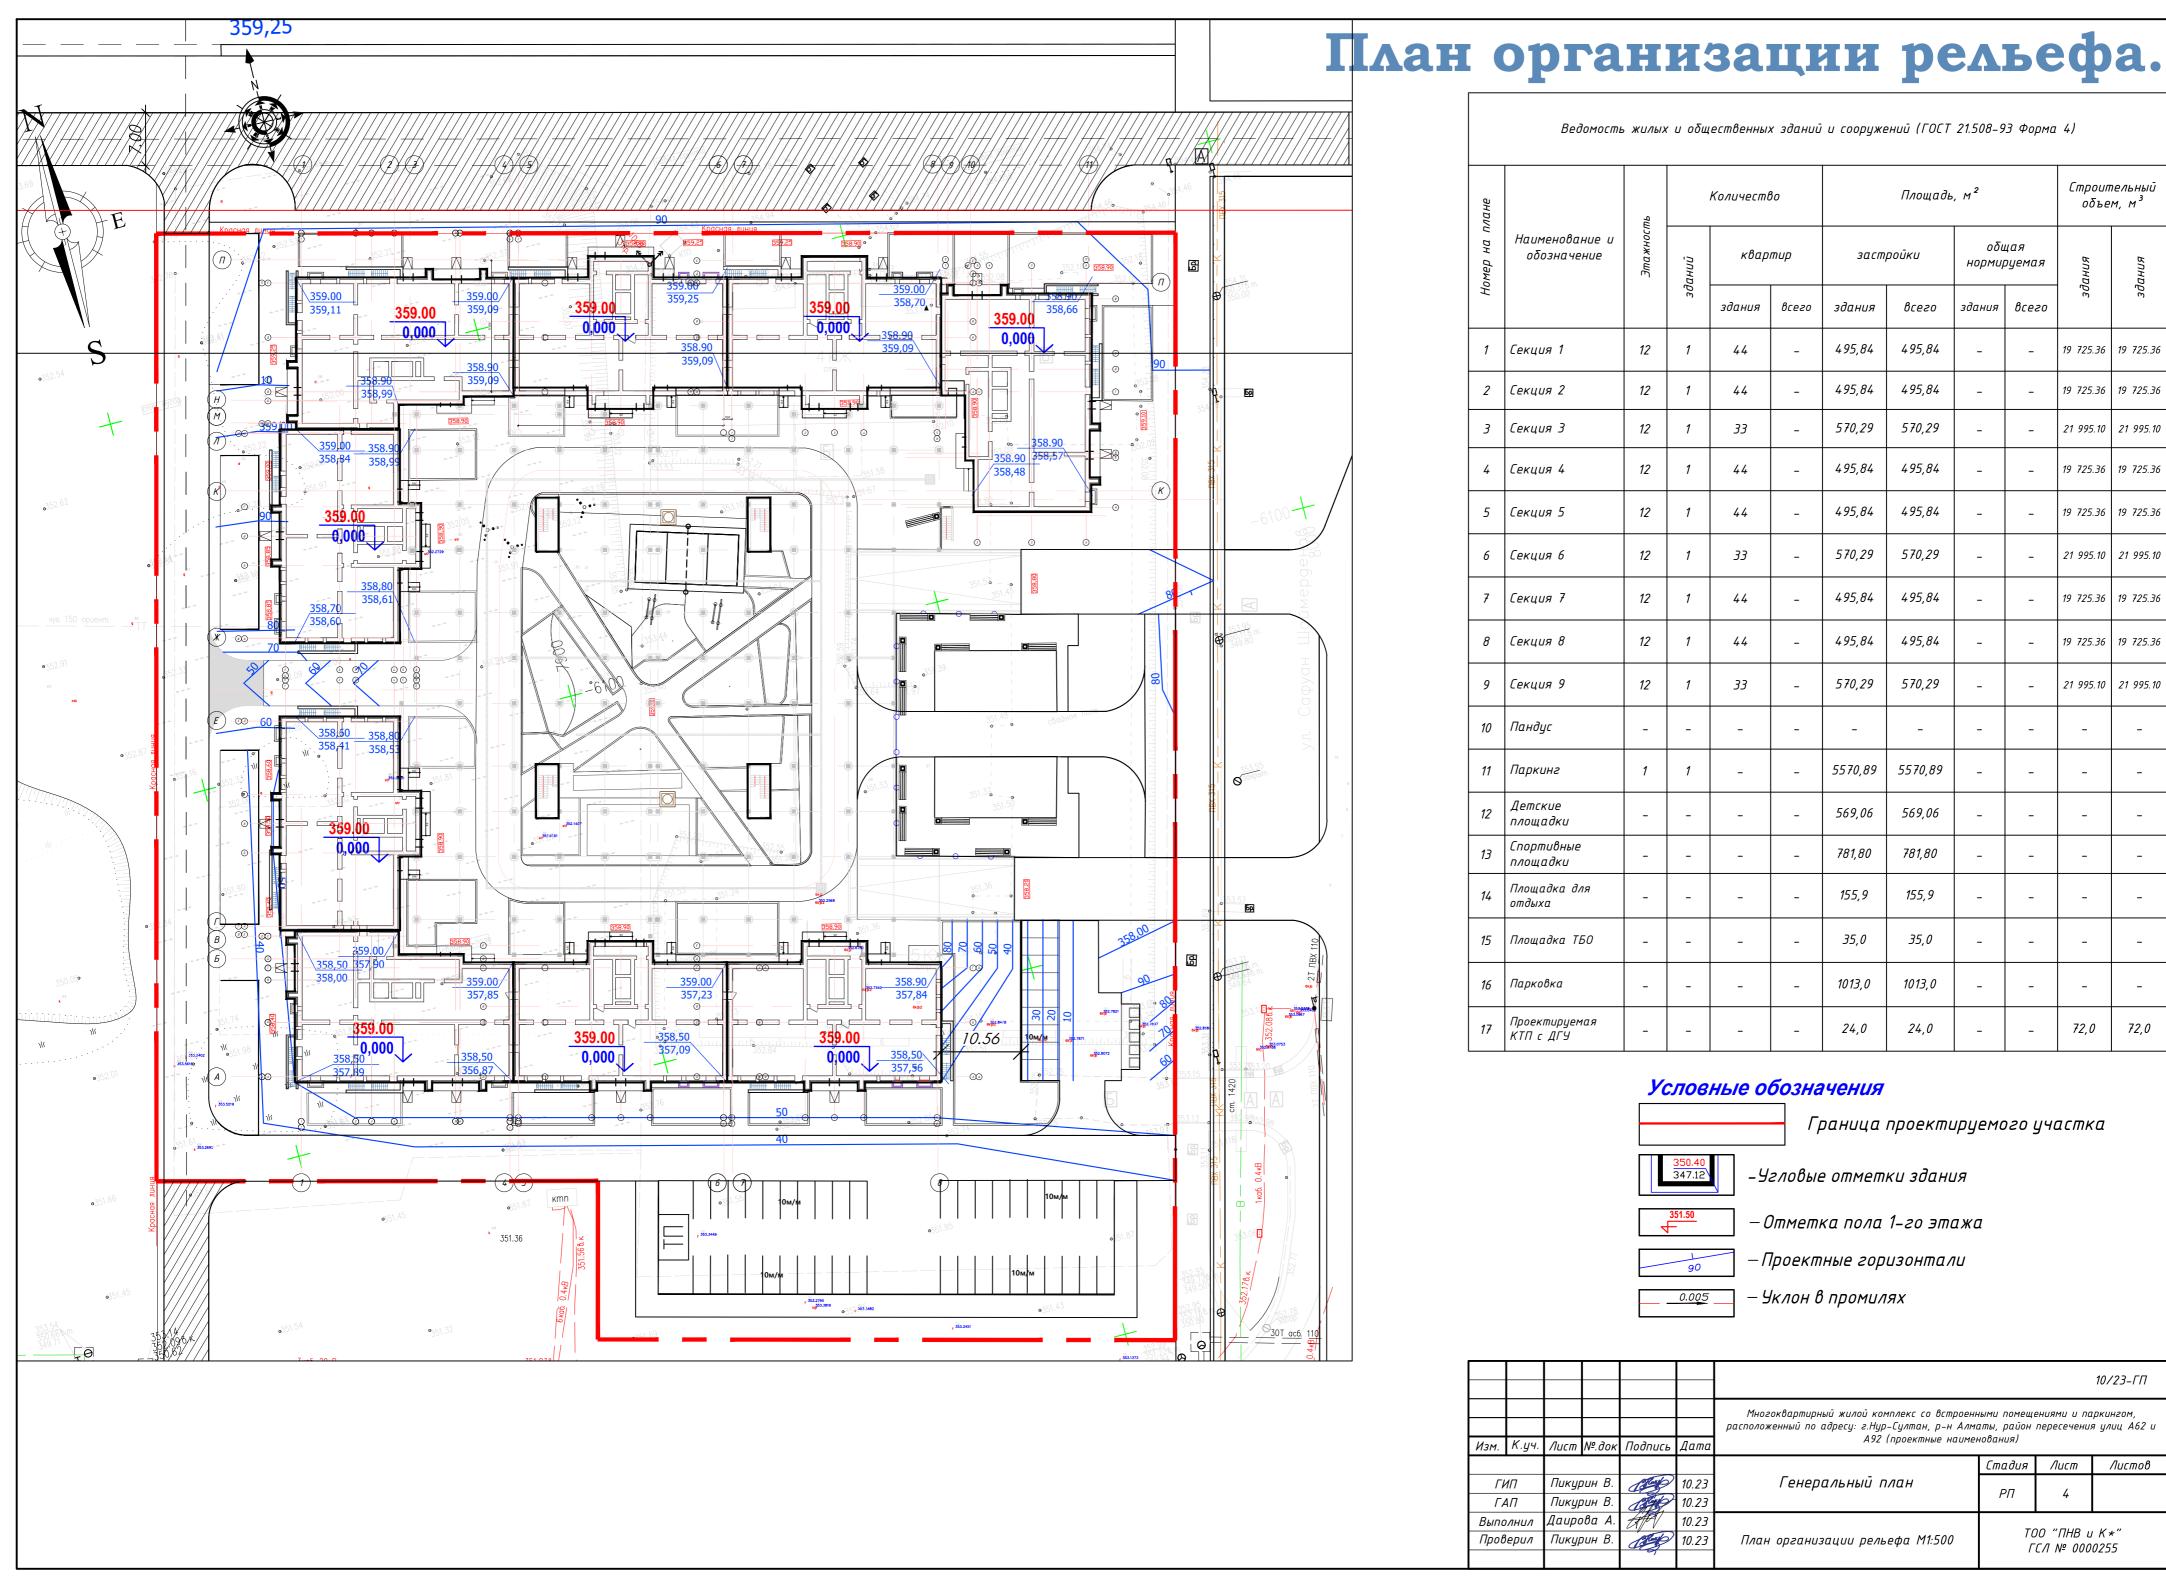

Ведомость жилых и общественных зданий и сооружений (ГОСТ 21.508–93 Форма 4)

лане		Этажность	Количество			Площадь, м²				Строительный объем, м³		
лмер на пл	Номер на плана обозначение и выправание и		зданий	квар	тир	заст	ροῦκυ	1	цая оуемая	здания	здания	
H			ЭЭ	здания	всего	здания	всего	здания	всего	39	эд	
1	Секция 1	12	1	44	-	495,84	495,84	-	-	19 725.36	19 725.36	
2	Секция 2	12	1	44	-	495,84	495,84	-	1	19 725.36	19 725.36	
3	Секция З	12	1	33	-	570,29	570,29	-	-	21 995.10	21 995.10	
4	Секция 4	12	1	44	-	495,84	495,84	-	-	19 725.36	19 725.36	
5	Секция 5	12	1	44	-	495,84	495,84	-	-	19 725.36	19 725.36	
6	Секция 6	12	1	33	-	570,29	570,29	-	-	21 995.10	21 995.10	
7	Секция 7	12	1	44	-	495,84	495,84	-	-	19 725.36	19 725.36	
8	Секция 8	12	1	44	-	495,84	495,84	-	-	19 725.36	19 725.36	
9	Секция 9	12	1	33	-	570,29	570,29	-	-	21 995.10	21 995.10	
10	Пандус	-	-	-	-	-	-	-	-	-	-	
11	Паркинг	1	1	-	-	5570,89	5570,89	-	-	-	-	
12	Детские площадки	-	-	-	-	569,06	569,06	-	-	-	-	
13	Спортивные площадки	-	-	-	-	781,80	781,80	-	-	-	-	
14	Площадка для отдыха	-	-	-	-	155,9	155,9	-	-	-	-	
15	Площадка ТБО	-	-	-	-	35,0	35,0	-	-	-	-	
16	Парковка	-	-	-	-	1013,0	1013,0	-	-	-	-	
17	Проектируемая КТП с ДГУ	-	-	-	-	24,0	24,0	-	-	72,0	72,0	

Условные обозначения

Граница проектируемого участка



-Угловые отметки здания



-Отметка пола 1-го этажа

– Проектные горизонтали

– Уклон в промилях

									10/23-ГП
						Многоквартирный жилой комплекс со встроені расположенный по адресу: г.Нур-Султан, р-н Алм. А92 (проектные наиме	аты, район		
Изм.	К.уч.	Лист	№.док	Подпись	Дата	ADZ (IIPOEKIIIIBIE Hadrie)	Toodilani		
							Стадия	Лист	Λυςποβ
ΓΙ	ИΠ	Пикур	оин В.	13 mg	10.23	Генеральный план	0.7	,	
ΓΑ	4Π	Пикур	оин В.	13 th	10.23		РΠ	4	
Выпа	ЛНИЛ	Даиро	ова А.	AA	10.23				
Пров	Верил	Пикур	оин В.	1300	10.23	План организации рельефа М1:500		00 "ПНВ L СЛ № 000	

*35*8,79 358,42 358,50 *358,55* 358,3¢ 358,30 358,60 358,15 *358,20* 358,20 **10** 340 g *358,00* 357,90 **3**57,42 351.36 357,09 357,12 357,42 357,42 <u>Б</u> Бр +554 +738 +430 +617 +8 +927 +408 Hacыnь (+) +3933 *U*moso, I Bcezo, Выемка (-)

Ведомость баланса земляных масс

		ecmeo, m ³	
Наименование грунта	Насыпь(+)	ах участка Выемка(-)	Примечание
1. Грунт для планировки территории	3933	-	
2. Вытесненный грунт, в т.ч. при устройстве:	7983,7	14827,41	
а)подземных частей зданий и сооружений	7983,7	13586,5	
б)автодорожных и тротуарных покрытий	-	1147,03	
г)плодородной почвы на участках озеленения	-	93,88	
д) подземных сетей	-	-	
е) водоотводных сооружений	-	-	
3. Заполнение грунтом траншей	-	-	
4. Поправка на уплотнение грунта, k=0,10	848	-	
Всего пригодного грунта	9332,7	14909,41	
5. Недостаток грунта	-	-	
6. Избыток грунта (вывоз)	5576,71	-	
Баланс:	14909,41	14909,41	
7. Плодородный грунт недостаток	_	768,47	
8. Плодородный грунт избыток	_	_	
Итого требуется плодородного грунта:	768	3,47	

Граница проектируемого участка

+157

Объем грунта (м3)

+0.70 350.55 349.85 рабочая отметка красная отметка черная отметка

ГСЛ № 0000255

Примечание:

- 1. План земляных масс выполнен на основании плана организации рельефа –ГП, лист 3.
- 2. Проектные отметки даны по верху покрытия. Необходима корректировка рабочих отметок в местах устройства газонов, корыта под одежду дорог и тротуаров с учетом их конструкций.
- 3. В балансе земляных масс объемы грунта, вынутого из котлованов проектируемых зданий и сооружений осмечивании нулевых циклов сооружений учитываются все перемещения грунта.
- 4. При озеленении территории использовать привозную растительную почву.
- 5. Согласно инженерно-геологических изысканий при земляных работах нарушение структуры грунта, с последующим их промачиванием и промораживанием, приводит к потере несущей способности основания под проезжую часть. В связи с этим устройство корыта под проезжую часть проводить непосредственно перед устройством конструкции покрытия, не допуская замораживания, замачивания и выветривания грунтов основания. Насыпь производить грунтом II группы, без включения строительного мусора и растительного грунта, с послойным уплотнением и поливом. Коэффициент уплотнения не ниже 0.98.

									10/23-ГП
						Многоквартирный жилой комплекс со встроенными помещениями и паркингом, расположенный по адресу: г.Нур-Султан, р-н Алматы, район пересечения улиц Ав			
Изм.	К.уч.	Лист	№.док	Подпись	Дата	192 (проскание напис			
							Стадия	Лист	Листов
ГИ	ГИП Пикурин В.		оин В.	13 mg	10.23	Генеральный план	0.7	Г	
ΓΑΠ Πυκυμ		оин В.	13/11	10.23		РΠ	5		
Выполнил Даирова А. 🚮		AA	10.23						
Пров	Проверил Пикурин В.		(Blub)	10.23	План земляных масс М1:500	TOO "THB U K*"			

0,000 *54.03* 10.56 56.00° 351.36 \$3,2 m Примечания: Настоящий чертеж выполнен на основании разбивочного план Типы тротуара цвет и форму брусчатки смотреть в эскизном проекте ; согласовать с архитектором проекта Условные обозначения Покрытия Тип-2 применить плитку бетонную тротуарную группы эксплуатации А толщиной 80мм с покрытием "Аверс", кооллекция "Микс".

3. Конструкции покрытий проездов, площадок и тротуаров см. лист 8 данного

(пандусы) для людей с ограниченными возможностями передвижения. Конструкцию

4. В местах примыкания тротуаров к проезжей части предусмотреть съезды

проекта;

пандуса см. лист 8.

План твердых покрытий.

Ведомость жилых и общественных зданий и сооружений (ГОСТ 21.508-93 Форма 4)

лане		пь		Количеств	30		Площадь	, M ²		Строип объе	пельный м, м ³
Номер на плане	Наименование и обозначение	Этажность	зданий	квар	тир	заст	ροūκυ	1	цая руемая	здания	здания
Ho			эд	здания	всего	здания	всего	здания	всего	39	зд
1	Секция 1	12	1	44	-	495,84	495,84	-	-	19 725.36	19 725.36
2	Секция 2	12	1	44	-	495,84	495,84	-	-	19 725.36	19 725.36
3	Секция 3	12	1	33	-	570,29	570,29	-	_	21 995.10	21 995.10
4	Секция 4	12	1	44	-	495,84	495,84	-	-	19 725.36	19 725.36
5	Секция 5	12	1	44	-	495,84	495,84	-	-	19 725.36	19 725.36
6	Секция 6	12	1	33	-	570,29	570,29	-	-	21 995.10	21 995.10
7	Секция 7	12	1	44	-	495,84	495,84	-	-	19 725.36	19 725.36
8	Секция 8	12	1	44	-	495,84	495,84	-	-	19 725.36	19 725.36
9	Секция 9	12	1	33	-	570,29	570,29	-	-	21 995.10	21 995.10
10	Пандус	-	-	-	-	-	-	-	-	-	-
11	Паркинг	1	1	-	-	5570,89	5570,89	-	-	_	-
12	Детские площадки	-	-	-	-	569,06	569,06	-	-	_	-
13	Спортивные площадки	-	-	-	-	781,80	781,80	-	-	-	-
14	Площадка для отдыха	-	-	-	-	155,9	155,9	-	-	-	-
15	Площадка ТБО	-	-	-	-	35,0	35,0	-	-	-	-
16	Парковка	-	-	-	-	1013,0	1013,0	-	-	-	-
17	Проектируемая КТП с ДГУ	-	-	-	-	24,0	24,0	-	-	72,0	72,0

Ведомость покрытия тротуаров, дорожек и проездов

Обозначение	Наименование	Tuna	Площадь	Бор бортов	дюр из Бого камня
OOOSHAACHUC	Haumenoodhae	Tun	покрытия, м2	Tun	Кол. м
	Покрытие по проездам (асфальто— бетон)	1	2507,00	Бр 100.30.15	201,41
	Покрытие по тротуарам (брусчатка)	2	1763,22	Бр 100.20.08	390,21
	Пок—е по тротуарам благоустроен кровле (брусчатка)	2*	3000,00	Бр 100.20.8	553,78
	Покрытие игровых площадки по благ. кровле (бесшовное рулонное покрытие на основе резиновой крошки 15мм)	3*	450,96 179,40	-	-
	Отмостка		158,15	Бр 100.20.8	_ 100,0
	Итого:		8058,73		

Многоквартирный жилой комплекс со встроенными помещениями и паркингом, расположенный по адресу: г.Нур-Султан, р-н Алматы, район пересечения улиц А62 и А92 (проектные наименования) Изм. К.уч. Лист №.док Подпись Дата Стадия Лист Листов 10.23 10.23 10.23 Генеральный план Пикурин В.

Граница проектируемого участка

ΓΑΠ

Выполнил

Проверил

Пикурин В.

Даирова А

Пикурин В

10.23

РΠ ТОО "ПНВ и К∗" План твердых покрытий ΓC/1 № 0000255

10/23-ГП

0,000 Примечание: 1. Разбивку деревьев и кустарников вести от края газонов. 2. Размеры даны /в/метрах. 2. Газнеры одны у лудтрах. 3. Посадку деревьев и кустарников производить только доброкачественными стандартными саженцами отвечающие стандарту. 1.1 саженцы лиственных пород по ГОСТУ 24909-81. 1.2 саженцы кустарниковых порд по ГОСТУ 24835-81 4. Работы по озеленению производить по окончанию строительства 5. Подготовка прувы в ручную под газон: - дабавление крастительного грунта – 15 см:, - ДЭС из песка /-/10 см., - внесение миниральных удобрений – 40г/м2., – посев семян газонных трав импортного производства – 50 г/м2. Для озеленения благоустроенной кровли применить рулонный газон уложенный на легкий торфяной грунт, объемный вес 50кг/м2 (толщина дернового слоя 3–5см, высота травяного покрова-5см).

- 6. Подготовку посадочных мест для деревьев и кустарников с комом производить вручную.Для озеленения кровли применять саженцы лиственных 9–10 летних деревьев, саженцы хвойных 9–10 — летних деревьев, саженцы кустарников 3–4летние. Кустарник посадка в 1ряд 3 кустарника на 1 п.м. Толщина почвенного субстрата для кустарников и деревьев 0,65м
- 7. Данный лист совместно читать с лисами ГП-2.
- 8. Организацию полива благоустроенной кровли осуществляют в летний период водой из водопроводной сети. Гибким шлангом и на газонах ленты трубы ПНД —полиэтилена низкого давления для подземной уладки капельного полива d16мм. Лента укладывается в грунт на глубине 5 см от поверхности с приблизительным расходом на 1м2 –1,5п.м. Полив и уход за насаждениями производят сотрудники ЖКХ.

План озеленения.


Ведомость жилых и общественных зданий и сооружений (ГОСТ 21.508-93 Форма 4)

плане		ть		Количеств	Во		Площадь	, M ²		Строительный объем, м ³		
Номер на 1	Наименование и обозначение	Этажность	зданий	квар	тир	заст	ройки	общая нормируемая		здания	здания	
Но			30	здания	всего	здания	всего	здания	всего	30	зд	
1	Секция 1	12	1	44	-	495,84	495,84	-	-	19 725.36	19 725.36	
2	Секция 2	12	1	44	-	495,84	495,84	-	-	19 725.36	19 725.36	
3	Секция 3	12	1	33	-	570,29	570,29	-	-	21 995.10	21 995.10	
4	Секция 4	12	1	44	-	495,84	495,84	-	-	19 725.36	19 725.36	
5	Секция 5	12	1	44	-	495,84	495,84	-	-	19 725.36	19 725.36	
6	Секция 6	12	1	33	-	570,29	570,29	-	-	21 995.10	21 995.10	
7	Секция 7	12	1	44	-	495,84	495,84	-	-	19 725.36	19 725.36	
8	Секция 8	12	1	44	-	495,84	495,84	-	-	19 725.36	19 725.36	
9	Секция 9	12	1	33	-	570,29	570,29	-	-	21 995.10	21 995.10	
10	Секция 10	3	1	-	-	1217, 70	1217,70	-	-	-	-	
11	Паркинг	1	1	-	-	5570,89	5570,89	-	-	-	-	
12	Детские площадки	-	-	-	-	569,06	569,06	-	-	-	-	
13	Спортивные площадки	-	-	-	-	781,80	781,80	-	-	-	-	
14	Площадка для отдыха	-	-	-	-	155,9	155,9	-	-	-	-	
15	Площадка ТБО	-	-	-	-	35,0	35,0	-	-	-	-	
16	Парковка	-	-	-	-	1013,0	1013,0	-	-	-	-	
17	Проектируемая КТП с ДГУ	-	-	-	-	24,0	24,0	-	-	72,0	72,0	

Ведомость элементов озеленения

Nn/n	Наименование породы и вида насаждения	Кол— во (шт.)	Возраст (лет)	Примечание Условные обозначения Размер ямы Размер кома, м. без ДЭС, м.
	Деревья и кустарники			
1	Лиственное дерево(тополь пирамид, дуб или каштан) шт.	114	9-10	0.8x0.8x0.6 1.0x1.0x1.2
2	Хвойное дерево (ель, сосна)	41	9–10	0.8x0.8x0.6 1.0x1.0x1.2
3	Кустарник (акация, сирень, роза) посадка 1 ряд 3 куста 1 п. м.	48 n. м.	3–4	без кома 0.6х0.6х0.4
	Всего деревьев для посадки шт.	131		
4.1	Газон с мощностью грунта H—0.65м Tun—6 м2	417	,54	травосмесь
4.2	Газон с мощностью грунта H—0.15м Tun—7 м2	795	,27	травосмесь
4.3	Газон с газонной решеткой H-0.15м Tun-8 м2	152	,58	травосмесь
5	Газон с газонной по земле H—0.15м Tun—9 м2	241	0,87	травосмесь
	Площадь озеленения:	37	76,26	

						Journal of To,20				
									10/23-ГП	
Изм.	Kılu	Auem	Nº đọy	Подпись	Лата	Многоквартирный жилой комплекс со встроенными помещениями и паркинго расположенный по адресу: г.Нур-Султан, р-н Алматы, район пересечения улиц А92 (проектные наименования)				
VI3M.	н.уч.	HULIII	NUUK	ПООПИСЬ	диши		Стадия	Лист	Листов	
ГАП По Выполнил До		Пикурин В. Пикурин В. Даирова А.		Start Control	10.23	Генеральный план	РП	7	2	
				ATA	10.23 10.23		 			
		Пикур	оин В.	All Sold	10.23	План озеленения	TOO "ΠΗΒ u K*" ΓCΛ № 0000255			

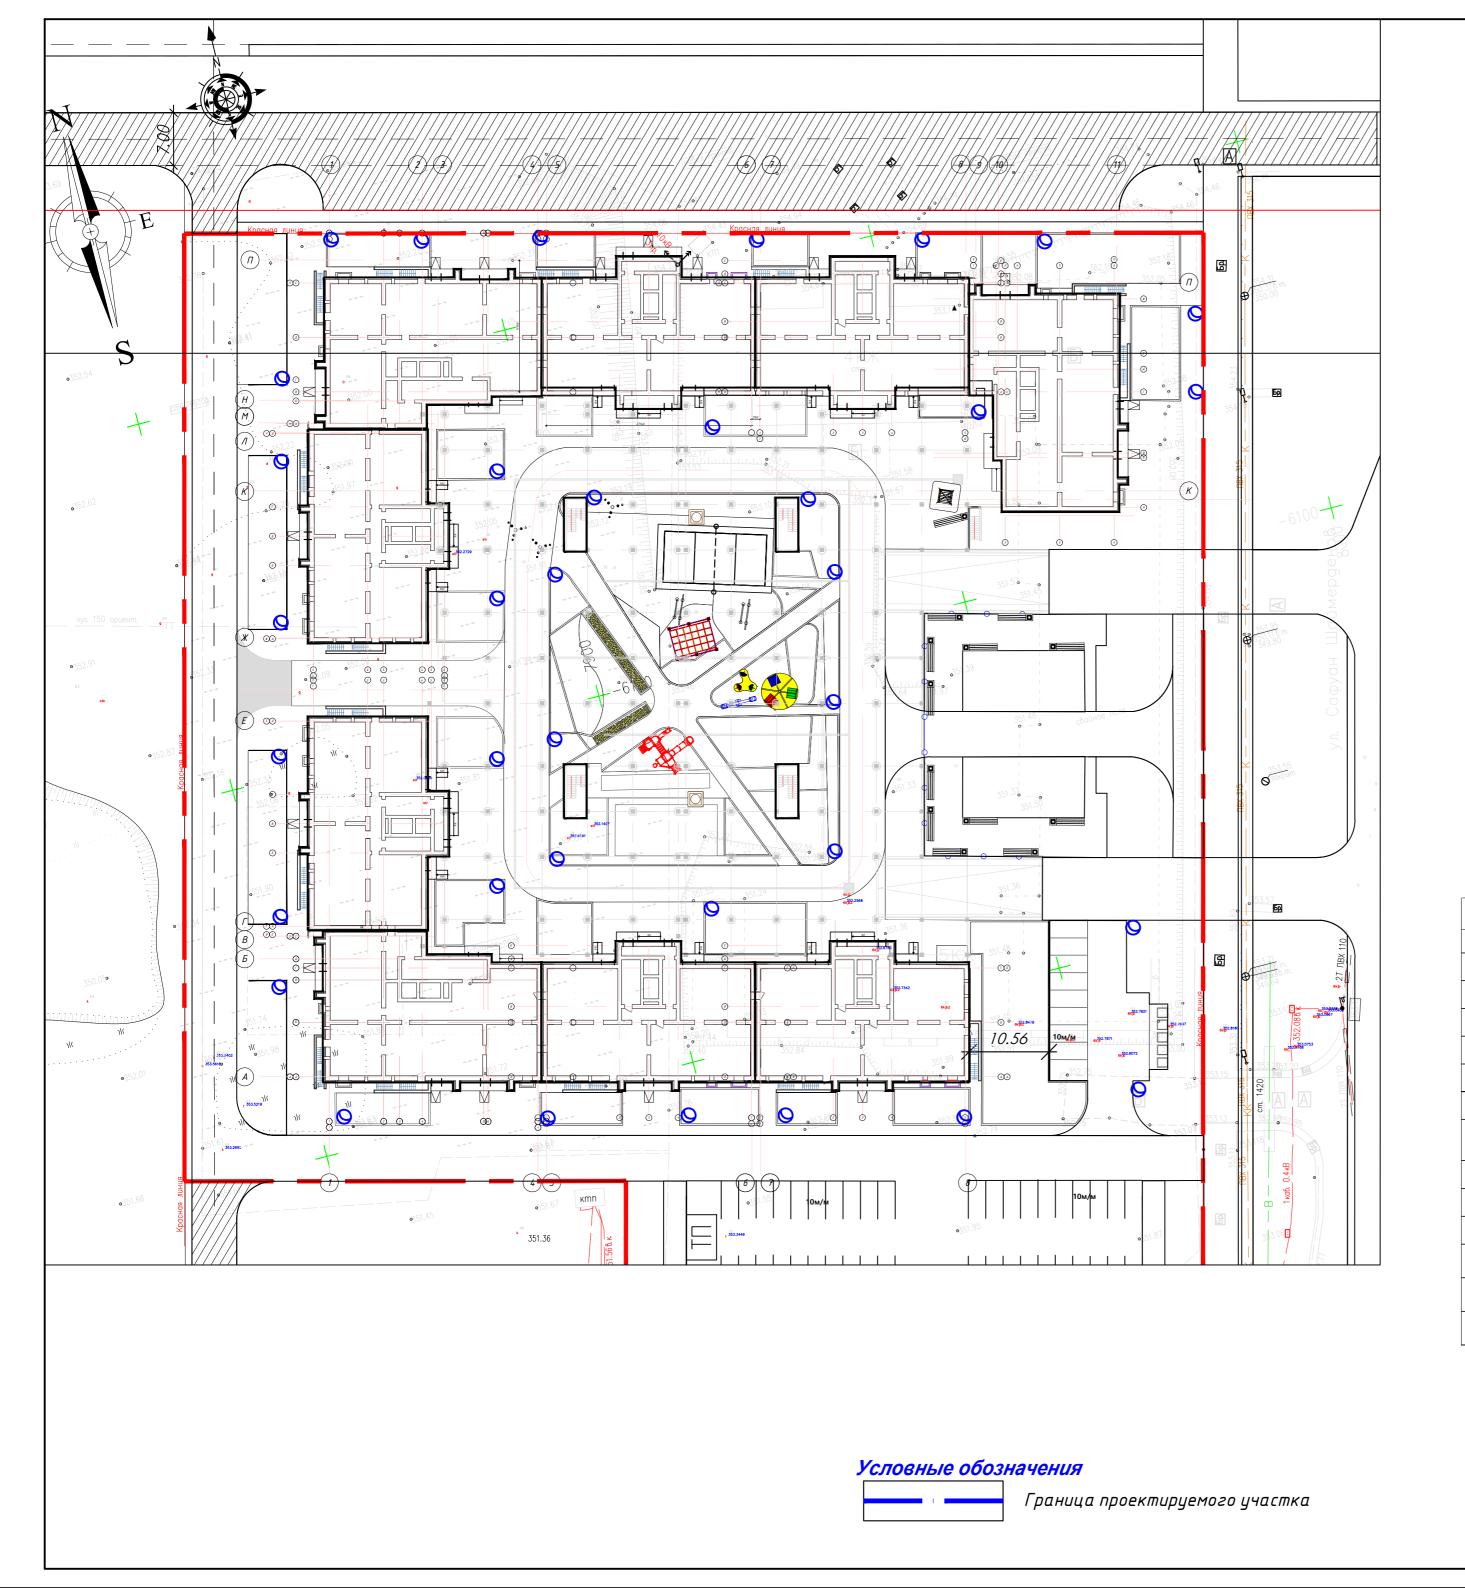

План МАФ.


Ведомость жилых и общественных зданий и сооружений (ГОСТ 21.508–93 Форма 4)

на э		сть		Количеств	30		Площадь	, M ²		Строип объе	пельный м, м ³
Номер на плане	Наименование и обозначение	Этажность	зданий	квар	тир	заст	ройки	оби нормир	цая руемая	здания	здания
		<u>'</u>	3ċ	здания	всего	здания	всего	здания	всего	30	30
1	Секция 1	12	1	44	-	495,84	495,84	-	-	19 725.36	19 725.36
2	Секция 2	12	1	44	-	495,84	495,84	-	-	19 725.36	19 725.36
3	Секция 3	12	1	33	-	570,29	570,29	-	-	21 995.10	21 995.10
4	Секция 4	12	1	44	-	495,84	495,84	-	-	19 725.36	19 725.36
5	Секция 5	12	1	44	-	495,84	495,84	-	-	19 725.36	19 725.36
6	Секция 6	12	1	33	-	570,29	570,29	_	-	21 995.10	21 995.10
7	Секция 7	12	1	44	-	495,84	495,84	-	-	19 725.36	19 725.36
8	Секция 8	12	1	44	-	495,84	495,84	-	-	19 725.36	19 725.36
9	Секция 9	12	1	33	-	570,29	570,29	-	-	21 995.10	21 995.10
10	Пандус	1	-	-	-	-	-	-	-	-	-
11	Паркинг	1	1	-	-	5570,89	5570,89	-	-	-	-
12	Детские площадки	-	-	-	-	569,06	569,06	-	-	-	-
13	Спортивные площадки	-	-	-	-	781,80	781,80	-	-	-	-
14	Площадка для отдыха	-	-	-	-	155,9	155,9	-	-	-	-
15	Площадка ТБО	-	-	-	-	35,0	35,0	-	-	-	-
16	Парковка	-	-	-	-	1013,0	1013,0	-	-	-	-
17	Проектируемая КТП с ДГУ	-	-	_	_	24,0	24,0	-	-	72,0	72,0


Ведомость малых архитектурных форм и переносных изделий

Поз.	Обозначения	Наименование	Кол— во	Примечание
1		Беседка летняя с крышей из поликарбоната,8601—0106—0306,шт	1	YCH PK 8.02-03-2021
2		Скамья с деревянным сидением, 8601—0302—0114, шт.	10	VCH PK 8.02-03-2021
3		Урна, mun 1, 86-010303-0101, шт.	9	VCH PK 8.02-03-2021
4		Детский игровой комплекс (6,170 м x 5,600 м x 3,330 м) 8601—0113—0102, шт	1	VCH PK 8.02-03-2021
5		Карусель, тип 2, 8601—0101—0102, шт.	1	YCH PK 8.02-03-2021
6	□	Качели балансир, шт	1	VCH PK 8.02-03-2021
7		Лазалка, 8601—0104—0204, шт.	1	VCH PK 8.02-03-2021
8	9	Детский игровой комплекс 8601—0113—0112 (7,570 м х 6,510 м х 5,740 м)	1	YCH PK 8.02-03-2021
10		Брусья	1	покупное изделье
11		Тактильная плитка с конусными рифами для слабовидящих шириной 0.6м	6 п. м.	
12	0	Светильник светодиодный парковый h—2.5м, шт	40	смотреть альбом НЭО
13		- Ограждение по периметру благ. кровли.	68,5 n. м.	YCH PK 8.02-03-2021
14		Навес над мусорными баками на 5 шт., 86—010307—0104, шт.	1	УСН РК 8.02-03-2021
15	\boxtimes	Металлический мусоросборник с тележкой, 2106—0106—0301, компл.	5	PCH5 PK 2015


									10/23-ГП			
						Многоквартирный жилой комплекс со встроенн расположенный по адресу: г.Нур-Султан, р-н Алмо	маты, район пересечения улиц A62 и					
Изм.	К.уч.	Лист	№.док	Подпись	Дата	А92 (проектные наимен	нования)					
					Стадия	Лист	Листов					
ΓΙ	ИΠ	Πυκυμ	оин В.	13 mg	10.23	Генеральный план	РΠ	8				
ΓΑ	ГАП Пикурин В.		оин В.	13 th	10.23		FII	υ				
Выпо	лнил	Даирова А.		APT	10.23		TO	00 " [] 1 []				
Пров	Верил	·		Start 1	10.23	План расстановки МАФ	ТОО "ПНВ и К*" ГСЛ № 0000255					
		' '										

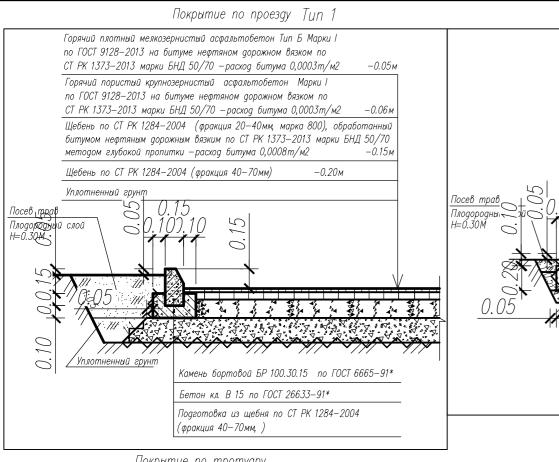


Покрытие по тротуару благоустроенная кровля Tun—2*

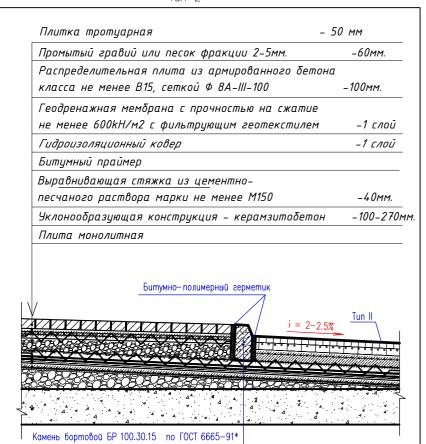

Отисстия

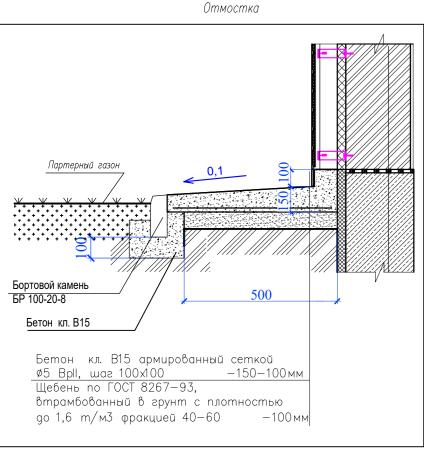

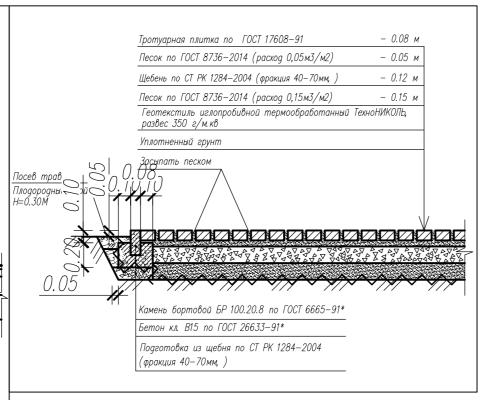


Покрытие по тротуару Тип 2


Покрытие по спортивной площадки

Клеящая мастика Распределительная плита из армированного бетона	-5мм.
класса не менее В15, сеткой Ф 8A-III-100	–100мм.
Геодренажная мембрана с прочностью на сжатие не менее 600kH/м2 с фильтрующим геотекстилем	-1 слой
Гидроизоляционный ковер	-1 слой
Битумный праймер	
Выравнивающая стяжка из цементно-	
песчаного раствора марки не менее М150	-40mm.
Уклонообразующая конструкция – керамзитобетон	-325мм.
Плита монолитная	
	I

Покрытие по физкультурной площадки песчаное.

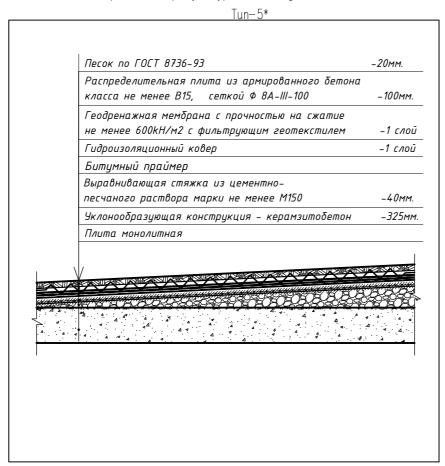


_

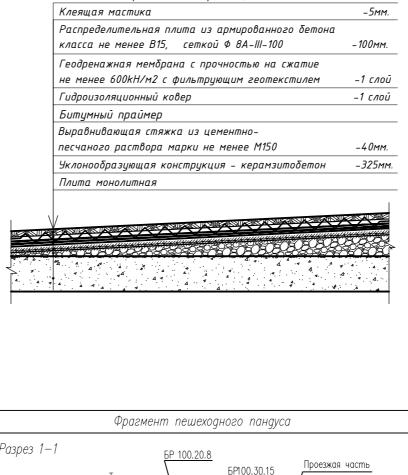

Покрытие по спортивной площадки

–10mm.

Резиновое покрытие для спортплощадок

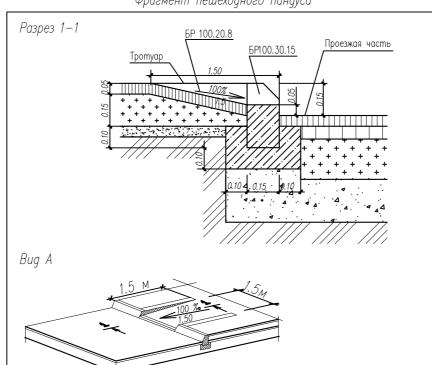

Покрытие по газону Tun—7

Растительный субстракт	-от 150мм.
Дренажно-накопительный элемент,	
отв. вниз с засыпкой щебнем фр. 5–10 мм	- 35 мм
Геотекстиль иглопробивной термообработанный слю	oū –1
Профилированная геомембрана из ПВП с перфорацие	еū −10мм.
Распределительная плита из	
армированного бетона класса не менее В15	–100mm.
Геодренажная мембрана с прочностью на сжатие	
не менее 600kH/м2 с фильтрующим геотекстилем	-1 cποū
Гидроизоляционный ковер	-1 слой
Битумный праймер	
Выравнивающая стяжка из цементно-	
песчаного раствора марки не менее М150	-40mm.
Уклонообразующая конструкция – керамзитобетон	-150-200mm
Плита монолитная	
Партерный газон (с поверхностной корневой системой)	
	18853
	4 4


Примечание:

- Примечиние. 1. Данный лист смотреть совместно с планом проездов, тротуаров, дорожек и площадок ГП —5.
- 2. Конструктивные решения узлов по эксплуатируемой кровле проездам, тротуарам, газонам смотреть в альбоме АР, лист ..
- 3. Грунт земляного полотна под покрытия проездов, тротуаров и площадок уплотнить до 1,70 г/см3 .


Конструкции покрытий.Покрытие по армированному газону. Тип-8

Растительный субстракт -от 100мм. Газонная решетка(бетонная газонная решетка 60x40x10cm) Дренажно-накопительный элемент отв. вниз с засыпкой щебнем фр. 5–10 мм Геотекстиль иглопробивной термообработанный слой -1 Профилированная геомембрана из ПВП с перфорацией —10мм. Распределительная плита из армированного бетона класса не менее В15 Геодренажная мембрана с прочностью на сжатие не менее 600kH/м2 с фильтрующим геотекстилем -1 сло*ū* Гидроизоляционный ковер -1 с*л*оū Битумный праймер Выравнивающая стяжка из цементнопесчаного раствора марки не менее М150 -40mm Уклонообразующая конструкция – керамзитобетон —150-200мм Плита монолитная

Покрытие по газону. Tun—9

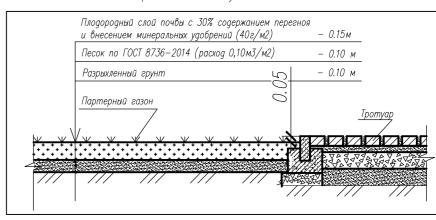

Покрытие по газону Tun–6

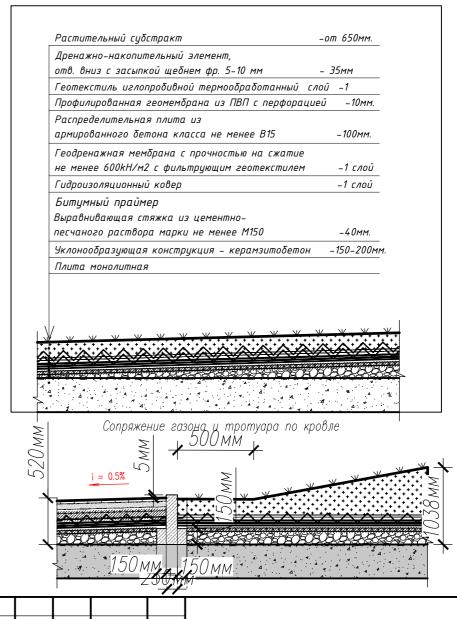


10/23-ГП

Многоквартирный жилой комплекс со встроенными помещениями и паркингом, расположенный по адресу: г.Нур-Султан, р-н Алматы, район пересечения улиц А62 и А92 (проектные наименования)

К.уч. Лист №.док Подпись Дата

Стадия Лист Листов

 ГИП
 Пикурин В.
 10.23
 Генеральный план
 Стадия
 Лист
 Лист
 РП
 9
 9
 Выполнил
 Даирова А.
 Пикурин В.
 10.23
 Конструкции покрытий
 ТОО "ПНВ и К*"
 ГСЛ № 0000255

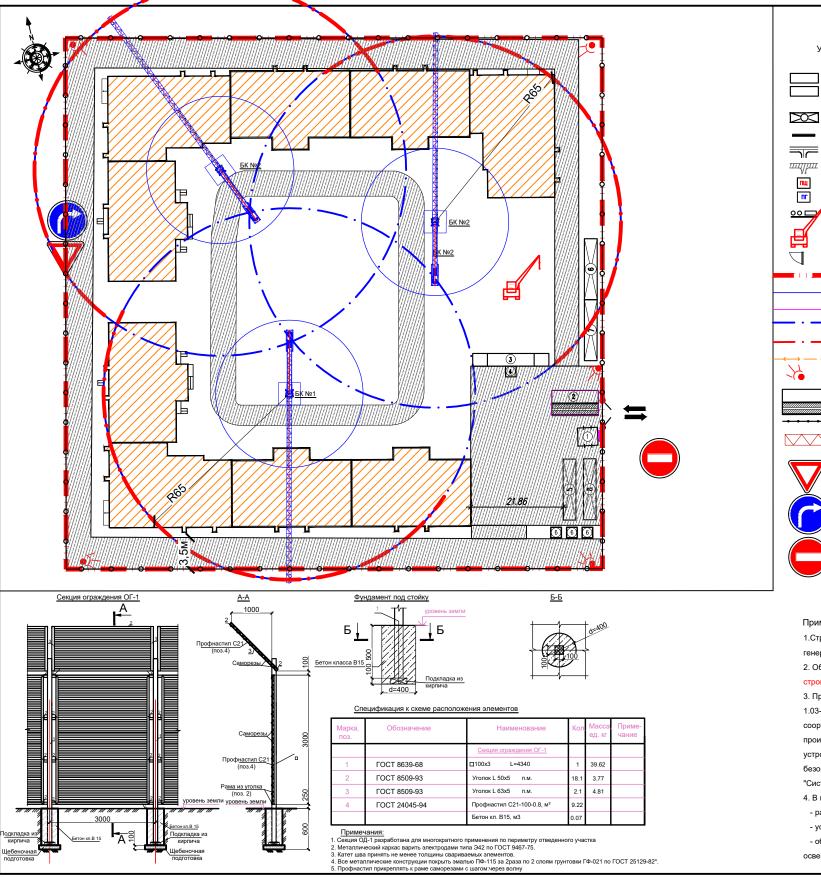

Строительный генеральный план. *М 1:500*

Заказими

Автокран "ГЯ" КС-3575А -1 шт.

10т на базе Зил-133ГЯ:Параметры: Значение: Максимальная грузоподъемность 10 тонн Грузоподъемность при максимальном вылете 0,45 тонн Высота подъема 15.5 метров

Глубина опускания Вылет стрелы мин. 2,85 метра Вылет стрелы макс. 14,6 метров Количество секций стрелы 2 Допустимый уклон площадки при работе на выносных опорах 5 процентов / 3 градуса

Скорость посадки груза 0,45 м/мин. Скорость передвижения 77 км/ч.

- на задний мост 12470 кгс.

 длина 11,6 метров - ширина 2,5 метра

Максимальная техническая производительность на выходе из бетонораспределителя, м3/ч-20 Тип привода ЭлектрогидравлическийОт сети 380 В, 30 Вт

Установленная мощность, кВт, не более -30 Внутренний диаметр бетоновода, мм Высота загрузки, мм -400

Максимальное давление на бетонную смесь поршнем на выходе из распределительного устройства, МПа

Габаритные размеры, м -,575х1,86х2,05 Масса технологического оборудования, кг -20

Примечание:

- 1.Стройгенплан разработан на основе схемы отвода земельного участка под строительство, генерального плана, ПСД и задания заказчика.
- 2. Оборудовать площадку очистки и мойки автотранспорта и механизмов от грязи при выезде со стройплощадки, конструкцию покрытия временных дорог см. часть ПОС.
- 3. При производстве строительно-монтажных работ строго соблюдать требования СН РК 1.03-00-2011 «Строительное производство. Организация строительства предприятий, зданий и сооружений», "Пособие по разработке проекта организации строительства и проектов производства работ", "Охрана труда и техника безопасности в строительстве", "Правила устройства и безопасной эксплуатации грузоподъемных кранов", "Правила пожарной безопасности при производстве строительно-монтажных работ." ППБС-01-94, ГОСТ 12.1. "Система безопасности. Электробезопасность. Общие требования."
- 4. В подготовительный период выполнить следующие виды работ:
- размещение временных зданий складского, бытового, общественного назначения;
- устройство складских площадок;

УСЛОВНЫЕ ОБОЗНАЧЕНИЯ

Существующие здания

Проектируемое здание

Пожарный щит

Пожарный гидран

Автокран КС-3575

Граница земельного участка

Временный водопровод

Временная канализация

Граница монтажной зоны

Граница опасной зоны

Временная электросеть

Площадка для мойки машин

Кран башенный 290НС-8

Временное ограждение территории

Дорожный знак ПДД 2.4 "Уступите дорогу"

Дорожный знак ПДД 4.1.2 "Движение направо"

Дорожный знак ПДД 3.1 "Въезд запрещен"

Прожекторная мачта

Пожарный пост

Временные здания и сооружения

Дорога существующая грунтовая

Паспорт строительства (рекламный щит)

Дорога временная (покрытие бетонное)

Дверь во временном ограждении (калитка)

- обеспечение строительной площадки противопожарным инвентарем, водоснабжени освещением.

Технические характеристики автокрана КС-3575А 7,8 метров

Скорость подъема и опускания груза

Нагрузка:

- на передний мост 4700 кгс.

17.1 тонн Масса крана Габариты автокрана:

- высота 3,9 метров

Техническая характеристика

Стационарный бетононасос МодельСБ-207

Объем загрузочной воронки, м3 -,45

Максимальная крупность заполнителя, мм-40

Распределение полной массы, кг: На переднюю ось -500 На оси задней тележки -3 275

СОГЛАСОВАНО:

Проектировщик:	

КРАН БАШЕННЫЙ №1, модель 290НС-12 - 1 шт.

Характеристики крана

1. Тип крана: башенный

- 2. Назначение: Механизация работ
- при строительстве промышленных и жилых зданий.
- 3. Режим работы механизмов : легкий.
- Вылет стрелы: 65 м.
- 5. Грузоподьемность: мах. 12000 кг
- 6. Высота (до головки башенного крана)-108,56 м

КРАН БАШЕННЫЙ №2, модель 290НС-12 - 2 шт.

Характеристики крана

- 1. Тип крана: башенный
- 2. Назначение: Механизация работ
- при строительстве промышленных и жилых зданий.
- 3. Режим работы механизмов : легкий.
- 4. Вылет стрелы: 65 м.
- 5. Грузоподьемность: мах. 12000 кг
- 6. Высота (до головки башенного крана)-104,42 м

ТЭП ПО СТРОЙГЕНПЛАНУ

Наименование показателей	ед. изм.	кол-во	Прим.
Площадь строительной площадки	м2	10000	
Площадь застройки проектируемыми зданиями и соор.	м2	7347,10	
Протяженность временных:			
- дорог временных (покрытие бетонное)	м2	2492,98	
- ограждения	м.пог	404,5	
- электроснабжения	м.пог	880	
- водопровода	м.пог	250	
- канализации	м.пог	250	
	Площадь строительной площадки Площадь застройки проектируемыми зданиями и соор. Протяженность временных: - дорог временных (покрытие бетонное) - ограждения - электроснабжения - водопровода	Площадь строительной площадии м2 Площадь застройки проектируемыми зданиями и соор. м2 Протяженность временных: - дорог временных (покрытие бетонное) м2 - ограждения м.пог - электроснабжения м.пог	Площадь строительной площадки м2 10000 Площадь застройки проектируемыми зданиями и соор. м2 7347,10 Протяженность временных: - дорог временных (покрытие бетонное) м2 2492,98 - ограждения м.пог 404,5 - электроснабжения м.лог 880 - водопровода м.лог 250

ЭКСПЛИКАЦИЯ ВРЕМЕННЫХ ЗДАНИЙ И СООРУЖЕНИЙ

NN	Наименование	Кол.	Площадь	Примечания
1	Контрольно-пропускной пункт	2	38,86	
2	Мойка колес	1	66	
3	Весовая	1	54	
4	Оператор весовой	1	6,25	
5	Таможня СЭЗ+мед.пункт (1-этаж.)	1	30	
6	Временный туалет (1-этаж)	1	30	
7	Коптерка+склад (2-х этаж.)	1	30	
8	Офисы (2-х этаж.)	2	60	

	40.70										
1.0	13.78										
							"Многофункциональный комплекс с медицинским центром, встроенными помещениями и паркингом, расположенный по адресу: г.Нур-Султан, р-н Алм район пересчения улиц А.Байтурсынова и А52 (проектое наименование)"				
	Изм.	Кол.уч.	Лист.	Идок.	Подп.	Дата					
								Стадия	/lucm	Листов	
ГИП		ГИП		ип Пикурин В			Генеральный план	рΠ			

Тикирин

Строительный генеральный план.

г. Нур-Султан Формат: А2

ТОО "ВП инжиниринг"