ЖШС "ОЛЖАПРОЕКТ" қ. Усть-Каменогорск Мемлекеттік лицензия № 23004022 сот.: +7-777-989-11-90

ТОО "ОЛЖАПРОЕКТ" г. Усть-Каменогорск Гасударственная лицензия № 23004022 сот.: +7-777-989-11-90

Рабочий проект

Объект: «Строительство АЗС» Местоположение: Актюбинская область, г. Актобе, р-н Алматы, разъезд 41, участок №115

> Том II, Альбом II ОП-2023/07-11-ГП Генеральный план

Заказчик:

Директор ТОО: Жаксыбаев А.М.

г. Усть-Каменогорск 2023 г.

				Ведомость рабочих чертежей основного комплекта												
				Лист		Наименование	Примечание									
		а														
				3	Разбивочный план											
				4	План организации ,	рельефа										
				5	План земляных мас	C										
				6	План благоустройст	пва и покрытия территории										
				7	Конструкция дорожн	ных покрытий										
	+			8	Металлическая реш	етка Р1										
				9	Площадка для сливс	а автоцистерн										
				10	Схема организации	движения										
				11	Сводный план инже	нерных сетей										
	4			12	Инвентарь пожарно	ого щита ШП-А										
	* :	М	MOE	13	Щит пожарный ЩП-	-A										
	7. XX	инж.КМ	инж.Э	14	Площадка для ТБО											
	_	7	,		Ведомост	пь ссылочных и прилагаемых документо	β									
					Обозначение	Наименование	Примечание									
	+					Ссылочные документы										
				СН	PK 3.0101-2013	Градостроительство. Планировка и застройка городских и сельских населенных пунктов.										
Согласовано		\ \	\	Γ	OCT 21.508-93	Правила выполнения рабочей документации генеральных планов предприятий, сооружений и жилищно-гражданских объектов.										
оглас	инж.АС	инж. ТХ	инж.ВК	СТ	PK 21.101-2002	Основные требования к проектной и рабочей документации.										
)	ıı⊓	—	'n	СН	PK 3.03-07-2018	АВТОЗАПРАВОЧНЫЕ СТАНЦИИ СТАЦИОНАРНОГО ТИПА										
	пнв	i i				Прилагаемые документы										
	Взам.	:		УСН	PK 8.02-03-2023	Малые архитектурные формы (МАФ)	-									
	F	+														
	Подп. и дата															
	Nº nodn.			Pec	итарно-гигиенически.	кт соответствует требованиям нормативных, экологических, х, противопожарных документов и других норм, действующих н обеспечивает безопасность продукции для жизни, здоровья лю Зы.										
	ИнВ				Главный инжене,	п проекта Жаксыбаев А.										

Технико-экономические показатели

Nº n∕n	Наименование	Ед. изм.	Кол-во.	% к общ. пл.	Примечание
1	Площадь участка	га	0.5000	100%	по земельному акту
2	Проектируемая граница участка	м2	6586.32		
3	Площадь застройки (проектируемой)	м2	160	3.2%	
4	Площадь отмостки	м2	38.68	0.77%	
5	Площадь покрытий	м2	2454	49.08%	
6	Площадь покрытий (за границами отведенного участка (подъездные пути))	м2	797.32		
7	Площадь озеленения	м2	2347.32	46.95%	
8	Площадь озеленения (за границами отведенного участка)	м2	789		


Общие указания:

- Проект разработан на основании договора и задания на проектирование выданного заказчиком.
- Проект выполнен по материалом инженерно-геодезических изысканий, выполненных ТОО "Каз Азия Инженеринг". в 2021г.
- Строительство АЗС Местоположение:Актюбинская область,г. Актобе, р-н Алматы, разъезд 41, участок №115
- Климатическая характеристика.
- 1. По климатическому районированию для строительства зона III В.
- 2. По весу снегового покрова (CH PK 2.04.01-2017 карта 1) III зона.
- 3. По давлению ветра III зона.
- 4. По толщине стенки гололёда- IV зона.
- Сейсмичность участка.


Фоновая сейсмичность района строительства составляет не более 5 баллов. Участок работ сложен грунтами II категории по сейсмическим свойствам (СП РК 2.03-30-2017, таблица 4.1). Общая сейсмичность площадки строительства не более 5 баллов.

- Система высот Балтийская, система координат местная.
- Чертежи разработаны в соответствии с действующими в РК нормами, правилами и стандартами.

						0Π-2023/07-11-ΓΠ					
Изм.	Кол. уч.	Лист	№ док.	Подп.	Дата	Строительство АЗС Местоположение:Актюбинская область, г. Актобе, р-н Алматы, разъезд 41, участок №115					
ГИП		Жаксы	δαεβ				Стадия	Лист	Листов		
Прове	рил	Кенесхан Е.		Кенесхан Е.		Генеральный план	РΠ	1	14		
Испол	H.	Кулешов Д. Нум		Hayel			PII	,	14		
Н. контр.		∧улешоо д. / М∂ Жаксыδаев				Ситуационный план	ТОО "ОЛЖАПРОЕКТ" №23004022				

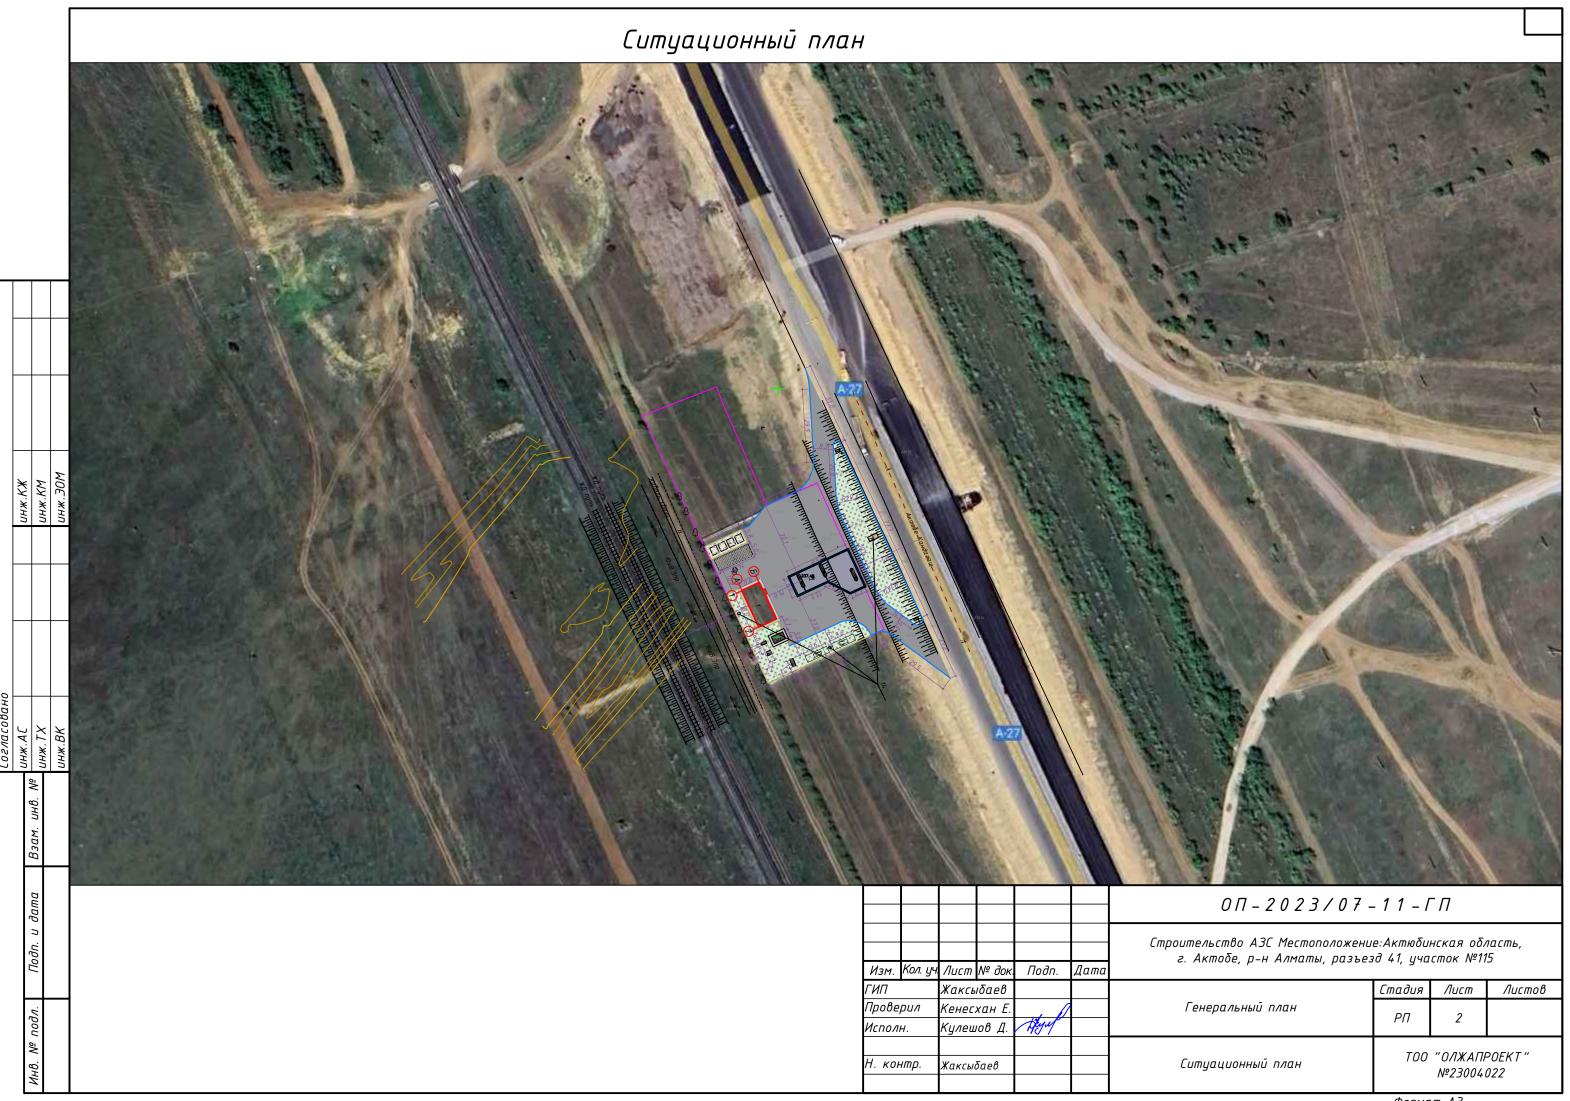

Разбивочный план М 1:1000

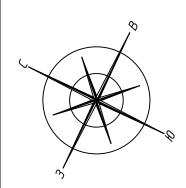

_			
			А Актобе-Кандагаш
			33.0
			30.6
	\dagger	1	
	¥ 3	инж.ЭОМ	
	UHX.KX	¥ ± 5	45.5 3 45.5 3 6 2 2 6 2
			27.0
			7.0 4.3
			5.73 3 6 5 15 16 5
			64%4
Согласовано			
<i>באמכ</i> י	UHX.AC	инж.ВК	
707	$\overline{}$	Î Î	ЖД путь
	ıβ. <i>№</i>		ЖД путь
	м. инв.		
	Взам.		
	Подп. и дата		Условные обозначения:\\
	, u .		————— Съезд/подъезд
	Поді		Ось дороги ————————————————————————————————————
			——————————————————————————————————————
	дл.		—————————————————————————————————————

Бортовой камень БР 100.20.8

Экспликация зданий и сооружений

		. –	
Номер по генплану	Наименование	Кол-во, шт	Примечание
1	Операторная	1	
2	Навес ТРК	1	
3	TPK	3	
4	Площадка для слива	3	
5	Резервуарный парк	1	
6	Склад	1	
7	Площадка ТБО	1	
8	Дизель генератор	1	
9	КТП	1	
10	Стелла	1	
11	Канализационный септик	1	
12	Знаки въезда и выезда	2	
13	Пожарный резервуар	2	
14	Нефтеуловитель	1	
15	Очистные сооружения ливневых и производств. стоков	1	
16	Емкость сбора очищенной воды 25м³	1	
17	Молниеотвод	3	

Технико-экономические показатели


№ n/n	Наименование	Ед. изм.	Количество	Примечания
	Площадь участка в границах планируемой территории	м.кв	5000	
2	Площадь застройки проетируемой	м.кв	160	
3	Плотность застройки	%	<i>3.2</i>	
4	Площадь покрытий (проезды, площадки, тротуары)	м.кв	2492.68	
5	Площадь покрытий за территорией уч-ка (подъездные пути)	м.кв	797.32	
6	Площадь озеленения	м.кв	2347.32	газон

Примечание:

- 1. Генеральный план разработан на основе геодезической съемки масштаба 1:1000, выполненной в 2021г. ТОО "Каз Азия Инженеринг". Система высот Балтийская. Система координат местная.
- 2. Исходные данные для разработки рабочего проекта генерального плана приведены в $TOME\ I OБЩАЯ\ ПОЯСНИТЕЛЬНАЯ\ ЗАПИСКА\ И\ РАБОЧИХ\ ЧЕРТЕЖАХ.$

						0Π-2023/07-11-ΓΠ						
Изм.	Кол. уч	Лист	№ док.	Подп.	Дата	Строительство АЗС Местоположение:Актюбинская область, г. Актобе, р-н Алматы, разъезд 41, участок №115						
ГИП			ιδαεβ				Стадия	Лист	Листов			
Пров	<u> </u>	Кенесхан Е.		10/1/		Генеральный план	РП	3				
Исполн.		Кулешов Д.		кулешоо д. / Мүү		Д. У Чуг/			<u> </u>			
Н. контр.		Жаксы	δαεβ			Разδивочный план М 1:1000	T00	TOO "ΟΛЖΑΠΡΟΕΚΤ" №23004022				

План организации рельефа М 1:1000

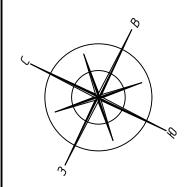

_	ž.	70 00 07
<u>238.20</u>	А Актобе-Кандагаш	23
\	22.5	29.5
+ 6°5	(F) 3 (0) 5 (0) 5 (0) 6	न् <u>व</u>
77.72	0.00% 238.30 32.7 238.30;	45,7
	237.69 1 237.66	29
K	товель связи п п п п п п п п п п п п п п п п п п п	
		1,00

Примечания:

При составлении проекта вертикальной планировки участка была использована топосъемка и разбивочный план в масштабе 1:1000.

Рельеф участка относительно ровный.

Проект вертикальной планировки обеспечивает правильную посадку здания относительно рельефа, а также решает вопрос отвода поверхностных вод.

Организация рельефа и назначение проектных отметок запроектировано в увязке с существующими дорогами и застройкой с учетом максимального использования существующего рельефа, создания самотечного и беспрепятственного поверхностного водоотвода.

Проектные отметки даны по углам зданий, осям проездов. Продольные и поперечные уклоны не превышают допустимых строительными нормами величин. Планировочную отметку места строительства принять в среднем 476,45. Все отметки даны в местах.

Экспликация зданий и сооружений

Номер по генплану	Наименование	Кол-во, шт	Примечание
1	Операторная	1	
2	Haßec TPK	1	
3	TPK	3	
4	Площадка для слива	3	
5	Резервуарный парк	1	
6	Склад	1	
7	Площадка ТБО	1	
8	Дизель генератор	1	
9	КТП	1	
10	Стелла	1	
11	Канализационный септик	1	
12	Знаки въезда и выезда	2	
13	Пожарный резервуар	2	
14	Нефтеуловитель	1	
15	Очистные сооружения ливневых и производств. стоков	1	
16	Емкость сбора очищенной воды 25m³	1	
17	Молниеотвод	3	

Условные обозначения

Здание проектируемое Граница участка Проектная (красная) Сушествующая (черная) Проектная (красная) отметка угла Отметка абсолютного нуля Ось дороги 0.00%

Уклон в промилле

расстояние

Строите						
2. A	Дата	Подп.	№ док.	Лист	Кол. уч.	Изм.
			Жаксыδаев			ГИП
Ге		, //	Кенесхан Е.		Проверил	
		Heyel	Кулешов Д.		Исполн.	
План орган			δαεβ	Жаксы	Н. контр.	

0Π-2023/07-11-ΓΠ


00.0

ельство АЗС Местоположение:Актюбинская область, Актобе, р–н Алматы, разъезд 41, участок №115

	Стадия	Лист	Λυςποβ	
Генеральный план	РΠ	4	14	
План организации рельефа М 1:1000	Т00	"ОЛЖАП! №230040		

Формат АЗ

План земляных масс М 1:1000

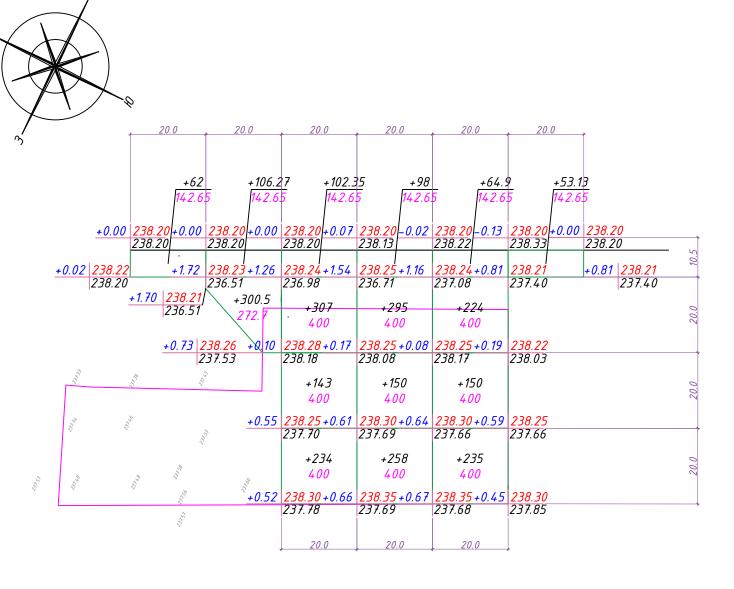

20,M ³	Насыпь	+62	+406,77	+ 786,35	+801	+673,9	+53,13	20,M ³	+2783,15
Итоё	Выемка	0	0	0	0	0	0	Ито	0

Условные обозначения:

<u>+0.00 000.00</u> 000.00		Проектные отметки земли Существующие отметки земли
+000 000	Объем насыпи-м3 Площадь квадраты	a-m2

Ведомость объемов земляных масс

	Количе	ство, м3		
Наименование	на уча	стке	Примечание	
	Насыпь (+)	Выемка (-)		
1. Грунт планировки территории	2783,15	-		
2. Вытеснный грунт , в т ч при устройстве :	-	14 19,61		
а.) подземных частей зданий (сооружений)	-	-	см.раздел АС	
δ.) автодорожных покрытий	-	1019,61	см.раздел ГП	
в.) подземных сетей	-		см.раздел ВК,ЭС	
г.) плодородной почвы на участках озеленения	-	400		
3. Грунт для устройства высоких полов зданий и обвалований сооружений	-	-		
4. Поправка на уплотнение	278,32	-	10%	
Всего пригодного грунта	-	-		
5. Недостаток грунта	-	2041,86		
6. Плодородный грунт, всего, в т.ч.:	-	-		
а) используемый для озеленения территории	400	-		
б) избыток плодородного грунта	-	-		
7. Итого перерабатываемого грунта	3461,47	3461,47		

Примечание:

- 1. Объемы земляных работ подсчитаны от планировочных отметок
- 2. Подсыпку грунта по территории производить в соответствии со СН РК 5.01–01–2013 и СП РК 5.01–101–2013 с послойным (толщина слоя не более 30см) трамбованием до коэффициента плотности K=0,95.
- 3. До начала общестроительных работ следует произвести срезку растительного слоя земли, толщиной 10см.
- 4. Проектируемые отметки приняты с учетом снятия плодородного растительного слоя (30см.)
- 5. Снимаемый растительный грунт складывать вблизи проектируемого участка в бурты для временного хранения, в дальнейшем грунт равномерно распределить на прилегающей территории.

						0Π-2023/07-11-ΓΠ			
Изм.	Кол. уч.	Лист	№ док.	Подп.	Дата	Строительство АЗС Местоположение:Актюбинская область, г. Актобе, р–н Алматы, разъезд 41, участок №115			
		Жακсыδαев					Стадия	Лист	Листов
Прове	рил	Кенесхан Е.				Генеральный план	РΠ	5	14
Испол	IH.	Кулешов Д.		Heyel			PII	5	14
		Жаксыбаев				План земляных масс М 1:1000	ТОО "ОЛЖАПРОЕКТ' №23004022		

План благоустройства и покрытия территории М 1:1000 ∏*-10* Ведомость малых архитектурных форм *Чсловное* Наименование Количество Примечание изображение шт. УСН РК 8.02-03-2023 8601-0303-0204 УСН РК 8.02-03-2023 8601-0307-0403 Мусорный контейнер 1000л с крышкой Лоток водоотводный П.М. см. листы ГП/АС-12-13 lacktriangleЩит пожарный ЩП-А Ведомость малых архитектурных форм принята согласно УСН РК 8.02-03-2023

Экспликация зданий и сооружений

Номер по генплану	Наименование	Кол-во, шт	Примечание
1	Операторная	1	
2	Навес ТРК	1	
3	TPK	3	
4	Площадка для слива	3	
5	Резервуарный парк	1	
6	Склад	1	
7	Площадка ТБО	1	
8	Дизель генератор	1	
9	ктп	1	
10	Стелла	1	
11	Канализационный септик	1	
12	Знаки въезда и выезда	2	
13	Пожарный резервуар	2	
14	Нефтеуловитель	1	
15	Очистные сооружения ливневых и производств. стоков	1	
16	Емкость сбора очищенной воды 25m³	1	
17	Молниеотвод	3	

Ведомость тротуаров, дорожек и площадок

<i>Условное</i>		Длина	Ширина	Площадь	Бордюр		
изображение	Наименование	м.	М.	покрытия	Tun	Длина п.м.	
	Проезды, Тип 1	-	-	2003	Борт БР 100/30/18	54	
	Проезды (за границей участка),Тип 1	-	1	797.32	Борт БР 100/30/18	260	
	Площадки и ТРК, Тип 2	-	-	261	-	-	
	Пешеходные дорожки, Тип 3	-	-	51	Борт БР 100/20/08	58	
	Покрытие резервуарного парка, Тип 4*	-	1	139	Борт БР 100/30/18	69	
* * * * * * * * * * * * * * * * * * * *	Озеленение, газон			2347,32			
* * * * * * * * * * * * * * * * * * * *	Озеленение,(за границей участка)газон			789			

Покрытие резервуарного парка, Тип 4* - покрытие резервуарного парка из щебня h=0,15м

Условные обозначения:


Бортовой камень БР 100.30.15 Отмостка Лоток водоотведения (металлическая решетка Бортовой камень БР 100.20.8

Здание проектируемое


ΟΠ-2023/07-11-ΓΠ

						Строительство АЗС Местоположение:Актюбинская область,			וחרשג	
						г. Актобе, р-н Алматы, разъезд 41, участок №115				
Изм.	Кол. уч.	Лист	№ док.	Подп.	Дата			2		
ТИП		Жаксы	ιδαεβ				Стадия	Лист	Листов	
Проверил		Кенесхан Е.		гнесхан Е.		Генеральный план	РΠ	6		
1сполі	Н.	Кулешов Д.		Hyuf			PII	0		
						7	700	" O (I) V A (II)	OCKT"	
Н. контр.		Жаксыбаев				План благоустройства и покрытия территории М 1:1000	TOO "ΟΛЖΑΠΡΟΕΚΤ" №23004022			
· ·						терратораа 11 1.1000	14-23004022			

Конструкция дорожных покрытий

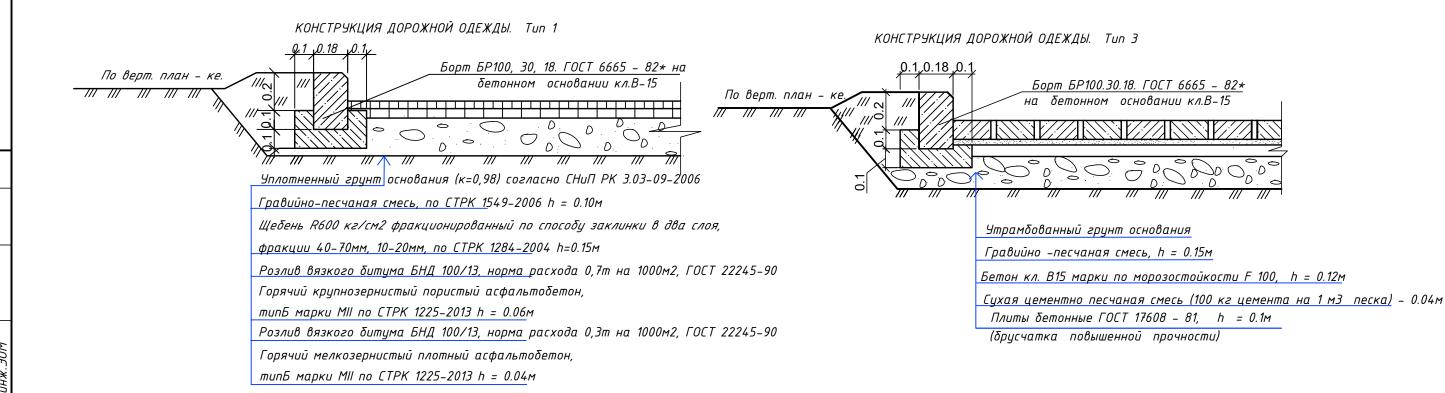


КОНСТРУКЦИЯ СОПРЯЖЕНИЯ ПРОЕЗЖЕЙ ЧАСТИ С ТРОТУАРОМ

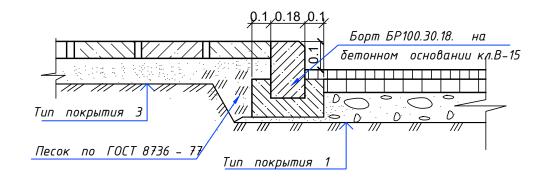

Покрытие резервуарного парка, Тип 4* – покрытие резервуарного парка из щебня h=0,15м Бетонное покрытие площадки заправки и площадки слива выполнить с добавками исключающими искрообразование при ударе металлическими и каменными предметами.

КОНСТРУКЦИЯ ПОКРЫТИЯ ТРОТУАРОВ. Тип 2

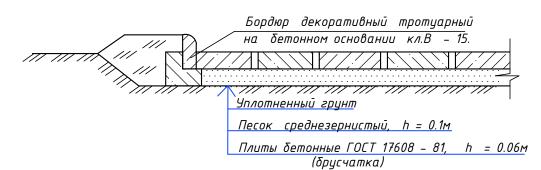


							0Π-2023/07-11-ΓΠ				
И	1зм.	Кол. уч.	Лист	№ док.	Подп.	Дата	Строительство АЗС Местоположение:Актюбинская область, г. Актобе, р–н Алматы, разъезд 41, участок №115				
Γν	1Π		Жаксь	ιδαεβ				Стадия	Лист	Листов	
⊢ i	Проверил Исполн.		Кенесхан Е. Кулешов Д. Жум			Генеральный план	РП	7			
Н.	Н. контр.		Жаксыбаев				Конструкция дорожных покрытий	ТОО "ОЛЖАПРОЕН №23004022			

Формат АЗ

Металлическая решетка Р1

2-2


Спецификация материалов на 1 решетку

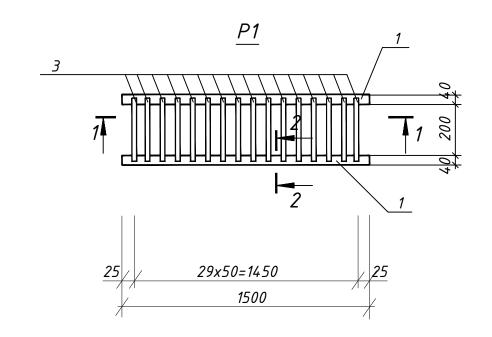

Марка, поз.	Обозначение	Наименование	Кол. деталей	Вес одного элемента	Вес, кг всего
		Сборочные единицы и детали			
1		Уголок <u>40x5 ГОСТ 8509-86</u> С235 ГОСТ 27772-88* L= 1 500	2	4,5	9,0
2		Уголок <u>50x5 ГОСТ 8509-86</u> С235 ГОСТ 27772-88* L=1500	2	5,7	28,5
3		■ 16	30	0,56	16,8
				Итого:	15,97

ГОСТ 14098-91 - Н1-Рш

Лоток для сбора поверхностных стоков

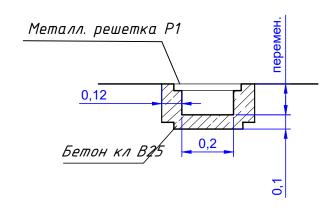

1. Материал и электроды для сварки принимать по таблице 55 СНиП II-23-81* "Стальные конструкции". Минимальные расчетные толщины швов принимать по таблице 38 СНиП II–23–81*.

2. Защита от коррозии поверхностей стальных конструкций: Перед нанесением защитных покрытий ,поверхности конструкций должны быть очищены до степени 3 в соответствии с требованиями


ГОСТ 9.402-80 и СНиП 2.03.11-85.


Антикоррозионную защиту решеток осуществить двумя слоями эмали ПФ-115 по ГОСТ 6465-76 по двум слоям грунта ГФ-021 по ГОСТ 25129-82. Работы выполнить согласно СНиП 3.04.03-85 "Защита строитель— ных конструкций от коррозии" и ГОСТ 12.3.035-84 "Работы окрасоч— ные. Требования безопасности".

Внешний вид лакокрасочных покрытий должен соответствовать показателям V класса ГОСТ 9.032-74.

						0Π-2023/07-11-ΓΠ				
Изм.	Кол. уч.	Лист	№ док.	Подп.	Дата	Строительство АЗС Местоположение:Актюбинская область, г. Актобе, р-н Алматы, разъезд 41, участок №115		·		
ГИП		Жаксь					Стадия Лист		Листов	
Прове	рил	Кенесхан Е.				Генеральный план	РΠ	8		
Испол	IH.	Кулешов Д.		Heyel			PII	0		
		Жаксыбаев				Металлическая решетка Р1	TOO "Ο/IЖΑΠΡΟΕ. №23004022			


Площадка для слива автоцистерн

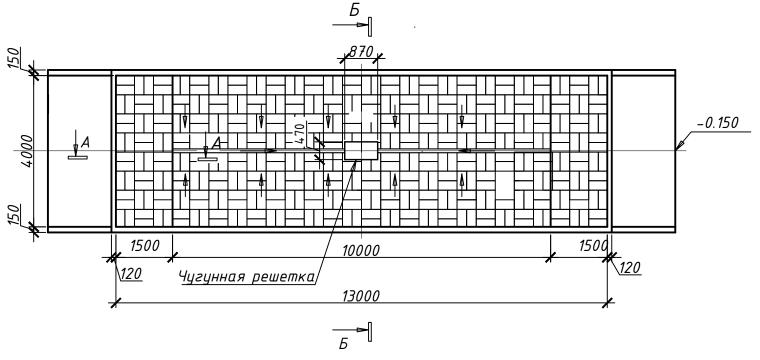

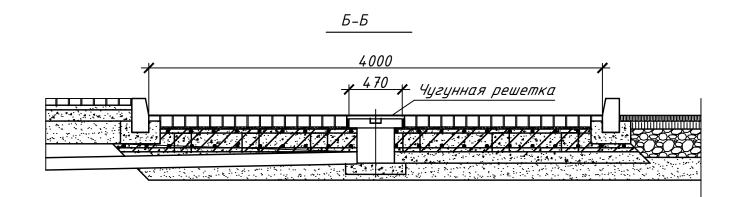

						0Π-2023/07-11-ΓΠ				
Изм.	Кол. уч.	Лист	№ док.	Подп.	Дата	Строительство АЗС Местоположение:Актюбинская область, г. Актобе, р-н Алматы, разъезд 41, участок №115				
ГИП		Жаксь	ιδαεβ				Стадия Лист		Листов	
Прове	рил	Кенесхан Е.				Генеральный план	РП 9			
Испол	H.	Кулешов Д. Жум		Heyel			PII	9		
		Жаксыбаев				Площадка для слива автоцистерн	TOO "O/IЖA №2300			

Схема организации движения М 1:1000

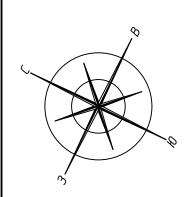

		18 BE 2
5		A-
		295
635	45.5	
32.0		5.7
	6.6.6. n	\$ \$ \$
ЖД пул		

Поз.	Наименование	кол-во	Ед. изм.	Примечан
1	Дорожный знак 2.4.	1	КОМПЛ.	
2	Дорожный знак 3.24.	3	компл.	


2 Дорожный знак 3.24. 3 компл.
3 Дорожный знак 1.32.3. 3 компл.
4 Дорожный знак 4.2.3. 3 компл.

Таблица дорожных знаков

Экспликация зданий и сооружений І

Номер по генплану	Наименование	Кол-во, шт	Примечание
1	Операторная	1	
2	Haßec TPK	1	
3	TPK	3	
4	Площадка для слива	3	
5	Резервуарный парк	1	
6	Склад	1	
7	Площадка ТБО	1	
8	Дизель генератор	1	
9	КТП	1	
10	Стелла	1	
11	Канализационный септик	1	
12	Знаки въезда и выезда	2	
13	Пожарный резервуар	2	
14	Нефтеуловитель	1	
15	Очистные сооружения ливневых и производств. стоков	1	
16	Емкость сбора очищенной воды 25m³	1	
17	Молниеотвод	3	


Условные обозначения:

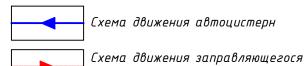


автотранспорта

						0Π-2023/07-11-ΓΠ					
Изм.	Кол. уч.	Лист	№ док.	Подп.	Дата	Строительство АЗС Местоположение:Актюбинская область, г. Актобе, р-н Алматы, разъезд 41, участок №115					
ГИП	-	Жаксы					Стадия	Лист	Листов		
Прове Испол	•	Кенесхан Е. Кулешов Д.		Hyuf		Генеральный план	РП	10			
Н. контр.		Жаксый	δαεβ			Схема организации движения М 1:1000	лнизпини быжения М 1:1000 🖡 📑 📑		POEKT" 022		

Сводный план инженерных сетей М 1:1000 Экспликация зданий и сооружений Наименование Примечание Операторная Haßec TPK 3 Площадка для слива 5 Резервуарный парк 1 Склад Площадка ТБО 1 Дизель генератор ΚТП 10 Стелла 1 Канализационный септик 12 2 Знаки въезда и выезда 2 13 Пожарный резервуар 14 Нефтеуловитель Очистные сооружения ливневых и производств. стоков Емкость сбора очищенной воды 25m³ T-10 Молниеотвод 3 Условные обозначения: Съезд/подъезд Ось дороги Здание проектируемое Бортовой камень БР 100.30.15 Бортовой камень БР 100.20.8 Точка присоединения 0Π-2023/07-11-ΓΠ Строительство АЗС Местоположение:Актюбинская область, г. Актобе, р–н Алматы, разъезд 41, участок №115 Изм. Кол. уч. Лист № док Подп. Дата ГИП Жаксыбаев Стадия Лист Листов Проверил Генеральный план Кенесхан Е Исполн Кулешов Д. ΤΟΟ "ΟΛΧΑΠΡΟΕΚΤ" Сводный план инженерных сетей М 1:1000 Н. контр. Жаксыбаев №23004022

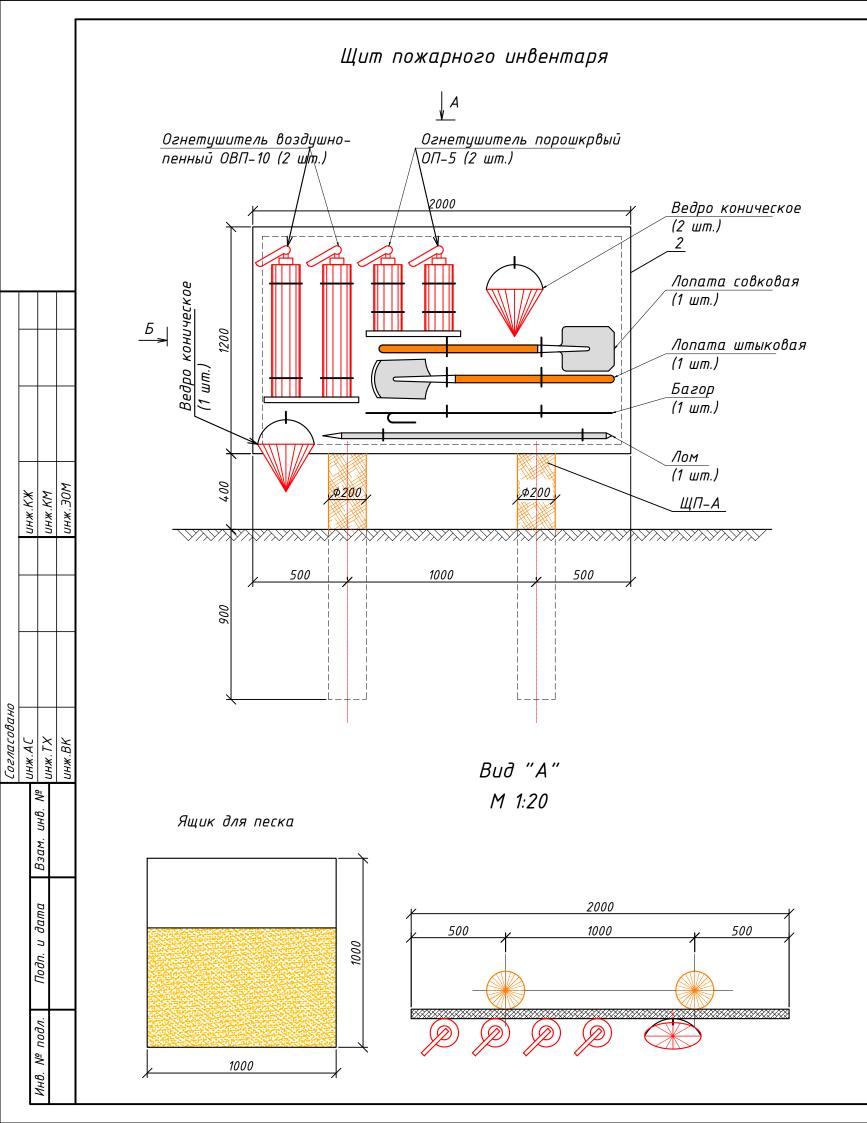

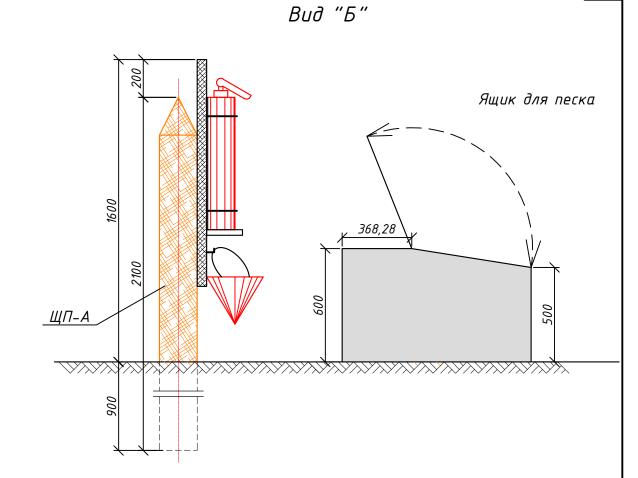


СПЕЦИФИКАЦИЯ

Поз.	Оδозначение	Наименование	Кол.	Масса	Примеч.
ЩП-А	ΓΠ-13	Щит пожарный ЩП-А	1		
	ΓΠ-14	Ящик для песка	1		


Рядом с щитом пожарного инвентаря (ЩП-А) установить ящик с песком объемом 0,3м3. В зимнее время (при температуре ниже плюс 1°С) огнетушители хранить в отапливаемом помещении.


Щит пожарного ЩП-А запроектирован в соответствии с требованиями ППБ РК 01-03 "Правила пожарной безопасности в Республике Казахстан".

						0Π-2023/07-11-ΓΠ						
Изм. Кол	ол. уч. ,	Лист	№ док.	Подп.	Дата	Строительство АЗС Местоположение:Актюбинская область, г. Актобе, р-н Алматы, разъезд 41, участок №115						
гип	Жаксыбаев		Каксыбаев				Стадия	Лист	Листов			
Проверил	n f	Кенесхан Е.		схан Е.		Генеральный план	РП	12				
Исполн.	P	Кулешов Д.		Hyuf			PII	12				
Н. контр	p. λ	Жаксыб	баев			Инвентарь пожарного щита ШП-А	Т00	"ОЛЖАПҒ №230040				

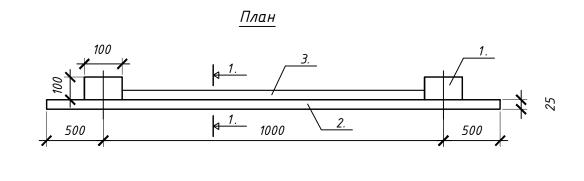

<u>1 - 1</u>

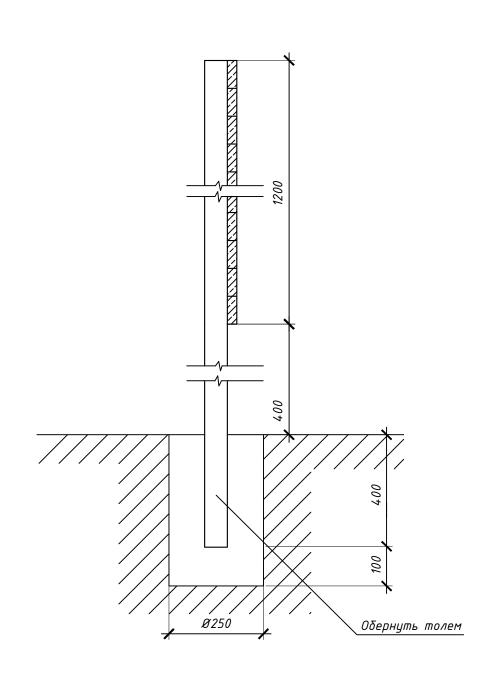


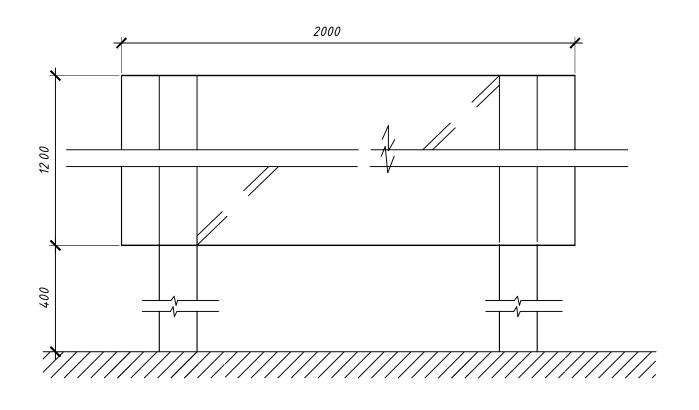

Спецификация

	Поз.	Обозна чение	Наименование	Кол.	Масса	Примеч.
Ī	1.	ΓΟCT 8486-86E	Брус 100x100 мм, L=2000	2		0,04m3
	2.	ΓΟCT 8486-86E	Оδшивка из досок δ=25 мм, 2000х1200			0,06м3
	3.	ΓΟCT 8486-86E	Раскос доска 25x150, L=2500	1		0,01m3


						0Π-2023/07-11-ΓΠ					
Изм.	Кол. уч.	Лист	№ док.	Подп.	Дата	Строительство АЗС Местоположение:Актюбинская область, г. Актобе, р–н Алматы, разъезд 41, участок №115					
ГИП	ИП Жаксь		ικτώδαεβ				Стадия	Лист	Листов		
Прове	рил	Кенесхан Е.				Генеральный план	РΠ	13			
Испол	Н.	Кулешов Д.		Hyuf			PII	כו			
Н. кон	Н. контр.		Жаксыбаев			Щит пожарный ЩП-А	ТОО "ОЛЖАПРОЕКТ №23004022				
		Maneboaco					Nº23004022				

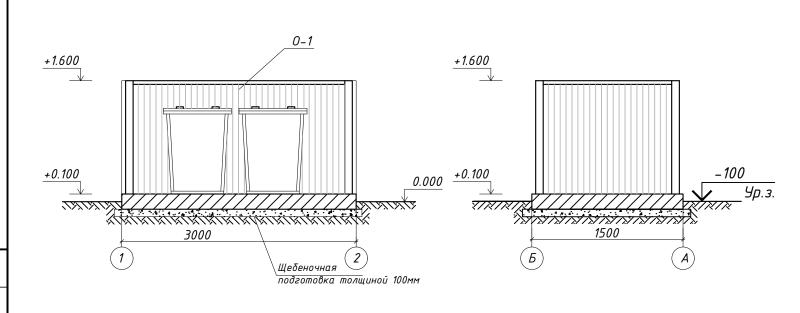


CT1

Y-2

CT1

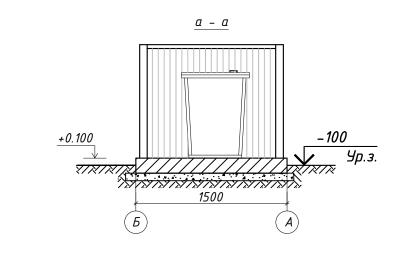


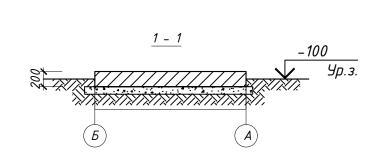

CT1 $\stackrel{a}{\longrightarrow}$

3000

Y-2

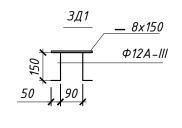

Спецификация металла

	Марка	05	<i>U</i> =	Кол.	Длина	Масс	Поим	
	эл-та	Обозначение	Наименование	шт.	ММ	1 поз	Bcex	Прим.
	CT-1	☐ 100×100×5	Профиль квадратный	4	1492	21,50	85,99	30245-2003
	Y-1	50x50x5	уголок равнополочный	2	3000	11,31	22,62	8509-93
	<i>Y-2</i>	∟ 50x50x5	уголок равнополочный	4	1500	5,65	22,62	8509-93
	0-1		Профилированный настил	9,0m2	-	-	-	H35-1000-0.7
	3Д-1	— 8x150	Сталь листовая	4	150	1,41	5,64	19903-74
			Φ 12 A - III	8	200	0,18	1,44	5781-82*

Спецификация к схеме расположения фундаментов

Марка	Обозначение	бозначение Наименование Кол. шт.		Масса ед. кг.	Прим.						
Фундамент ФМ											
1		Бетон кл. В15 (1,5х3,0х,02)	1	0,9 м3							
1		Щебень (1,7x3,2x0,1)	1	0,55 m3	фр. 5-20 мм. ГОСТ 8267-93*						

Площадка для твердо-бытовых отходов размерами 1.5 кл. В 15 толщиной 200мм по щебеночной подготовке.

На площадке устанавливается металлический контейнер с крышкой для мусора размерами 820 x820 x1100 мм. по ГОСТ 12917-78.

Площадка с трех сторон ограждается профлистом на металлическом каркасе. Металлические конструкции очистить от грязи, ржавчины, огрунтовать и покрыть эмалью за 2 раза.

Сварку производить электродами марки Э -42по ГОСТ 9467-86*.

						0Π-2023/07-11-ΓΠ					
Изм.	Кол. уч.	Лист	№ док.	Подп.	Дата	Строительство АЗС Местоположение:Актюбинская область, г. Актобе, р-н Алматы, разъезд 41, участок №115					
ГИП		Жаксыбаев					Стадия	Лист	Листов		
Прове	рил	Кенесхан Е.				Генеральный план	РΠ	14			
Испол	H.	Кулешов Д. 🥀		Heyel			F 11	14			
Н. контр.		Жаксы	Жаксыбаев			Площадка для ТБО ТОО "ОЛЖАПРОЕН №23004022					