TOO "INK Project"

Лицензия ГСЛ №013980 (II категория)

«Жилой комплекс с коммерческими помещениями и паркингом, г. Нур-Султан, район «Есиль», улица Е 908, участок №23» III очередь строительства (без наружных инженерных сетей)

Рабочий проект

Том 3.1 Альбом 3.1.1. Генеральный план

TOO "INK Project"

Лицензия ГСЛ №013980 (II категория)

Заказчик: : TOO "Nomad Stroy Company".

«Жилой комплекс с коммерческими помещениями и паркингом, г. Нур-Султан, район «Есиль», улица Е 908, участок №23» Ш очередь строительства (без наружных инженерных сетей)

Рабочий проект

Том 3.1 Альбом 3.1.1. Генеральный план

Генеральный проектировщик:
Директор ТОО"INK Project"
Главный инженер проекта
Главный архитектор проекта



Общие данные

Генеральный план «Жилой комплекс с коммерческими помещениями и паркингом, г.Нур-Султан, район «Есиль», улица Е 908, участок №21» (проектное наименование), III очередь строительства (без наружных инженерных сетей) разработан на основании следующих исходных документов:

-Задания на проектирование, утвержденного заказчиком;

- -Акта на право временного землепользования на участок, кадастровый номер:
- -Топографической съемки выполненной TOO "ZEM PROект";
- -Отчета по инженерно-геологическим изысканиям, выполненным ТОО "Energy Capital";
- -Эскизного проекта, согласованного ГУ УАГиЗО г. Астана от 10.11.2021;
- -Архитектурно-планировочного задания KZ68VUA00515477 от 16.09.2021 года; а также, конструктивных решений и решений архитектурно-строительной части.

Место для строительства III очереди строительства расположено в свободном от застройки месте, в юго-западной части города. Проектируемый объект расположен в границах одного участка, и представляет собой единую архитектурную структуру, увязанную с прилегающей городской средой. С северной стороны застройка увязана с проспектом Улы Дала.

Строительство III очереди запроектировано в составе очередности застройки и представляют собой паркинг 3 и паркинг

6, между собой они увязаны пешеходным бульваром с площадками для прогулок и отдыха.

Паркинг 3 имеет прямоугольные формы, по периметру расположены восемь жилых секций этажностью 9-16 этажей. Паркинг 3 надземный, одноэтажный с эксплуатируемой кровлей, имеет один въезд с западной стороны. В паркинге предусмотрены парковки для автомобилей, технические и встроенные помещения. На эксплуатируемой кровле предусмотрены площадки для жителей с благоустройством и озеленением, детские и спортивные площадки, а также площадки для отдыха и кардиотренировок. Для пешеходного доступа дворовой части с улицей предусмотрена открытая лестница с уровня эксплуатируемой кровли до уровня проектной отметки земли. Жилые секции паркинга 3 расположены согласно компоновки, утвержденной эскизным проектом. Жилые секции имеют выходы наружу в уровне земли, и в уровне дворовой части на эксплуатируемой кровле паркинга. Эксплуатируемая кровля паркинга предусматривает устройство проезда пожарной машины, в случае пожара, п.15.4 СНиП РК 3.01-01Ac-2007, с расстоянием от края проезда до стен здания согласно п.44 Технического регламента "Общие требования к пожарной безопасности". На кровлю паркинга предусмотрена открытая прямолинейная рампа, с уклоном 1:10, п.13.3.38 СНиП РК 3.01-01Ac-2007*. Ширина проездов составляет 6м, п.15.5 СНиП РК 3.01-01Ac-2007. Покрытие пожарного проезда по кровле паркинга предусмотрено из твердых покрытий, п.46 Технического регламента "Общие требования к пожарной безопасности". С наружного периметра комплекса доступ пожарной машины предусмотрен по покрытию прилегающих улиц, а также покрытию брусчаткой вдоль проектруемых зданий, п. 6.4.12 СНиП РК 3.01.01Ac-2007.

Паркинг 6 имеет прямоугольные формы, по периметру расположены девять жилых секций этажностью 9-16 этажей. Паркинг 6 надземный, одноэтажный с эксплуатируемой кровлей, имеет один въезд с западной стороны. В паркинге предусмотрены парковки для автомобилей, технические и встроенные помещения. На эксплуатируемой кровле предусмотрены площадки для жителей с благоустройством и озеленением, детские и спортивные площадки, а также площадки для отдыха и кардиотренировок. Для пешеходного доступа дворовой части с улицей предусмотрена открытая лестница с уровня эксплуатируемой кровли до уровня проектной отметки земли. Жилые секции паркинга 6 расположены согласно компоновки, утвержденной эскизным проектом. Жилые секции имеют выходы наружу в уровне земли, и в уровне дворовой части на эксплуатируемой кровле паркинга. Эксплуатируемая кровля паркинга предусматривает устройство проезда пожарной машины, в случае пожара, п.15.4 СНиП РК 3.01-01Ac-2007, с расстоянием от края проезда до стен здания согласно п.44 Технического регламента "Общие требования к пожарной безопасности". На кровлю паркинга предусмотрена открытая прямолинейная рампа, с уклоном 1:10, п.13.3.38 СНиП РК 3.01-01Ac-2007*. Ширина проездов составляет 6м, п.15.5 СНиП РК 3.01-01Ac-2007. Покрытие пожарного проезда по кровле паркинга предусмотрено из твердых покрытий, п.46 Технического регламента "Общие требования к пожарной безопасности". С наружного периметра комплекса доступ пожарной машины предусмотрен по покрытию прилегающих улиц, а также покрытию брусчаткой вдоль проектруемых зданий, п. 6.4.12 СНиП РК 3.01.01Ac-2007.

Расположение проезда на эксплуатируемой кровле и проезда в уровне земли обеспечивает проезд пожарных машин вдоль продольных сторон здания, и доступ пожарных с автолестниц в любое помещение жилого комплекса, п.39 Технического регламента "Общие требования к пожарной безопасности".

Привязка осей выполнена методом геодезических координат, с учетом нормируемых расстояний от красных линий прилегающих улиц, п. 4.3.4 СП РК 3.01-101-2013. Транспортные и пешеходные связи организованы с прилегающих улиц с асфальтобетонным покрытием.

Во всех жилых блоках на 1 этаже расположены встроенные помещения, имеющие выходы, обособленные от жилой части. К выходам из жилых и встроенных помещений предусмотрены покрытия из брусчатки. На эксплуатируемой кровле паркинга расположено дворовое пространство с благоустройством и озеленением для жителей, включающее детские, спортивные площадки, а также площадки для отдыха и кардиотренировок.

В составе благоустройства для каждого из паркингов предусмотрена площадка для минифутбола, размерами 9x18 метров. Площадки расположены на расстоянии более 20 метров от окон жилых домов, с учетом п. 6.1.9 СНиП РК 3.01.01Ас-2007. Также, на эксплуатируемой кровле каждого паркинга расположены детские площадки с песочницами и каруселями для детей младшего возраста. Площадка с игровыми комплексами и тренажерами для детей среднего возраста. Для отдыха людей старшего возраста предусмотрены места для отдыха в виде столов со скамейками. В составе рабочего проекта предусмотрены светильники дворового освещения. Малые архитектурные формы, приняты согласно УСН РК 8.02-03-2019.

Вертикальная планировка выполнена на основании выкопировки из ПДП и данных топографии, в увязке с прилегающими улицами и проектными отметками перекрестков. План организации рельефа выполнен с обеспечением отвода поверхностных и талых вод от зданий по проездам в городские сети ливневой канализации. Водоотведение в уровне эксплуатируемой кровли представляет собой организованный водосбор по уклонам покрытий площадок в водосточные воронки с последующим отводом в сети ливневой канализации. За относительную отметку 0.000 для паркинга 3 принята абсолютная отметка 346.10 За относительную отметку 0.000 для паркинга 6 принята абсолютная отметка 346.15. Система высот - Балтийская.

Вся свободная от застройки и покрытий территория отведена для озеленения. Озеленение представлено покрытиями из газонов и газонных решеток, а также посадками деревьев и кустарников. В рабочем проекте представлены насаждения хорошо приживающиеся в данном климате. Посадки деревьев представлены насаждениями ели и березы, кустарники представлены насаждениями шиповника и сирени, для живой изгороди применяется частая посадка вяза мелколистного. Газонная решетка применена в местах проезда пожарной техники, рассчитанная на нагрузку для их доступа, согласно п.45 Технического регламента "Общие требования к пожарной безопасности". Твердые покрытия в уровне земли представлены из асфальтобетона и покрытия брусчаткой. На эксплуатируемой кровле тротуары предусмотрены из покрытия брусчаткой, на детских и спортивных площадках предусмотрены тартановые покрытия и покрытия из искусственного газона.

Для твердых бытовых отходов предусмотрены помещения в паркингах, для каждого из паркингов, с выходами на улицу с южной стороны. Перед помещениями предусмотрены площадки для автомобилей коммунальных служб вывозящих мусор.


В рабочем проекте предусмотрен беспрепятственный доступ маломобильных групп населения в здание, поскольку все входы в здание выполнены без крылец, с постепенным подъемом проектируемой отметки на 0.15м к уровню здания, п.4.3.2.18 СП РК 3.06-101-2012. Люди с ограниченными возможностями имеют доступ в любое помещение жилого комплекса посредством устройства лифтов с уровня 1 этажа, до уровня эксплуатируемой кровли, а также всех жилых этажей.

При устройстве съездов с тротуара на транспортный проезд предусмотрены бордюрные пандусы с уклоном 5%, п. 4.3.1.14 СП РК 3.06-101-2012.

Технические решения в проекте и рабочих чертежах приняты с соблюдением норм пожаро — и взрывобезопасности, надежности конструкций, устойчивости функционирования объекта и охраны труда, установленных законодательством и государственными нормативными документами Республики Казахстан.

Остапчук К.

Главный инженер проекта

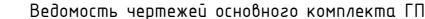

Лист	Наименование	Примечание
ГП-1	Общие данные.	M 1:2000
ГП-2	Ситуационная схема	M 1:2000
ГП-3	Разбивочный план	M 1:500
ГП-4	План организации рельефа	M 1:500
ГП-5	План земляных масс	M 1:500
ГП-6	План покрытий проездов, тротуаров и площадок	M 1:500
ГП-7	План озеленения и растановки МАФ	M 1:500
ГП-8	Конструкции покрытий	
ГП-9	Монтажная схема пластиковой газонной решетки для устройства зеленой проезда	
ГП-10	Решетка газонная. Анкер универсальный	
	Дендроплан	1 лист

Ведомость основных комплектов рабочих чертежей


e I	Nº	Обозначение	Наименование	Примечание
	1	ПЗ	Общая пояснительная записка	
	2	гп	Генеральный план	
	3	AC	Архитектурно-строительная часть	
	4	кж	Конструкции железобетонные	
	6	ВК	Водопровод и канализация	
9	7	АПТ	Автоматическое пожаротушение	
Й	8	В	Вентиляция	
	9	3M0	Силовое электрооборудование и электроосвещение	
Й	10	СС	Слαδоточные сети	
8	11	ОПС	Пожарная сигнализация	
	12	ПОС	Проект организации строительства	
	13	ОВОС	Охрана окружающей среды	
	14		Паспорт проекта	

Ведомость ссылочных и прилагаемых документов


	Обозначение	Наименование	Примечание
	СНиП РК 3.01-01 Ас-2007	Планировка и застройка города Астаны	
	СП РК 3.01–101–2013	"Градостроительство. Планировка и застройка городских и сельских населенных пунктов (с изменениями на 05.03.2018 г.)"	
	CT PK 21.508-2002	Правила выполнения рабочей документации генеральных планов предприятий, сооружений и жилищно-гражданских объектов	
	СП РК 2.02-101-2014	Пожарная безопасность зданий и сооружений	
	СП РК 3.03-101-2013	Автомобильные дороги	
	СП РК 3.03-105-2014	Стоянки автомобилей	
y ,	СП РК 3.02-101-2012	Здания жилые многоквартирные	
	СП РК 3.06-101-2012	Проектирование зданий и сооружений с учетом доступности для маломобильных групп населения. Общие положения	
	от 23 июня 2017 года № 439	Технический регламент "Общие требования к пожарной безопасности"	
	MCH 2.02-05-2000*	Стоянки автомобилей	
	ΓΟCT 21.204-2002	Условные графические обозначения и изображения элементов генеральных планов и сооружений транспорта	
	ГОСТ 21.508-93	Правила выполнения рабочей документации генеральных планов предприятий, сооружений и жилищно-гражданских объектов	
	CH PK 3.01-01-2013	"Градостроительство. Планировка и застройка городских и сельских населенных пунктов (с изменениями на 05.03.2018 г.)"	
	СП РК 3.02-109-2012	Многофункциональные здания и комплексы	
	СП РК 3.01–105–2013	Благоустройство территорий населенных пунктов	
	СП РК 5.01–102–2013	Основания зданий и сооружений	

Основные показатели генплана очередь III

NN			eð.	Количество			
n.n		Наименование	u3M.	в границах участка	Вс	ezo,	%
		Земельный участок с кадастровым номером 21-320-135-5408	Γα	0.6506			
		Земельный участок с кадастровым номером 21-320-135-4768	Γα	8.6705			10
		Земельный участок с кадастровым номером 21-320-135-5412	Γα	0.2379			
		Площадь участка III очеред	и Га	3.75023			10
		Площадь участка Паркинг	3 м2	18600.10			5
1		Площадь застройки, в том числ	е: м2	10900.90			2
	1.1	-площадь застройки жилых блоков 3.1, 3 3.3, 3.4, 3.5, 3.6, 3.7, 3		3988.76		10	
	1.2	-площадь застройки эксплуатируемой кровли паркинга в том числ	3,	6912.14		18	
		-площадь покрытий проездов и площад 1.2.1 в уровне эксплуатируемой кров		3329.9	9		
		-площадь озеленені 1.2.2 в уровне эксплуатируемой кровл		3524.34	9		
		1.2.3 —площадь парапетов, лестниц и вент.шах	т м2	57.90	-		
3		Площадь покрытий в уровне земл	ш м2	4540.44		•	1/
4		Площадь озеленения в уровне земл	ш м2	3158.76			8
		Площадь участка Паркинг	6 _{м2}	18902.2			5
5		Площадь застройки, в том числ	≘: м2	11050.68		•	2
	5.1	-площадь застройки жилых блоков 6.1, 6 6.3, 6.4, 6.5, 6.6, 6.7, 6.8, (4561.18		11	
	5.2	-площадь застройки эксплуатируемой кровли паркинга в том числ	6,	6489.5		17	
		-площадь покрытий проездов и площада 5.2.1 в уровне эксплуатируемой кров	ОК	3213.7	9		
		-площадь озеленені 5.2.2 в уровне эксплуатируемой кровл		3191.30	8		
		5.2.3 —площадь парапетов, рамп, лестниц и вент.шах		84.50	-		
6		Площадь покрытий в уровне земл	ш м2	4433.00			1
7		Площадь озеленения в уровне земл	ш м2	3418.52			9
		Площадь участка I и II очеред	л Га	5.80877			74

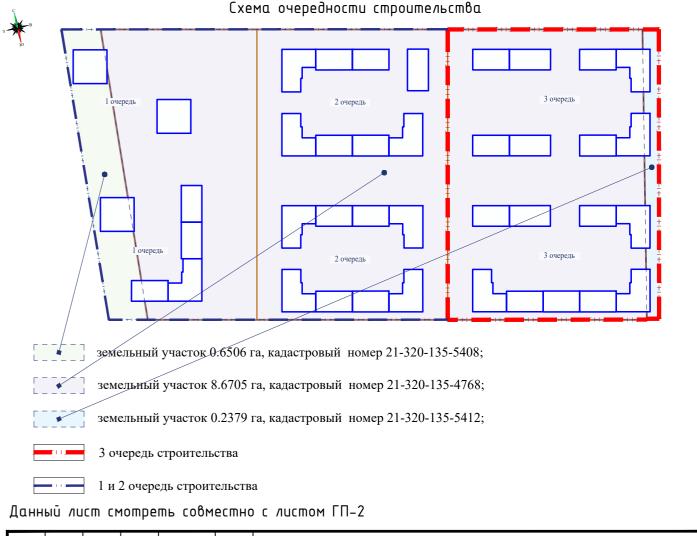

						INI	<-Рг/РП	-0612-III-	-ГП		
			No D	П. Э	0	«Жилой комплекс с коммерческими по г.Нур-Султан, район «Есиль», улиц III очередь строительства (без нару	a E 908, y	Јчасток N	º23»		
3M.	Кол.уч	/lucm	NºOOK.	Подпись	Дата	in a repease embasinerinear (one maps	Стадия	/Jucm	Листов		
ΔП		Сырбу		Alber	2021	Общеплощадочные материалы	РΠ	1	10		
SINO/	лнил	Домен	IK0		2021		'''	'	10		
оове	рил	Шульг	:UH	Шуу —	2021		тс	TOO "INK D:			
коні	троль	Kpymo	ва	JEHIN -	2021	Одшпе данняе	1	TOO "INK Project" ГСЛ №013980			
					I		1				

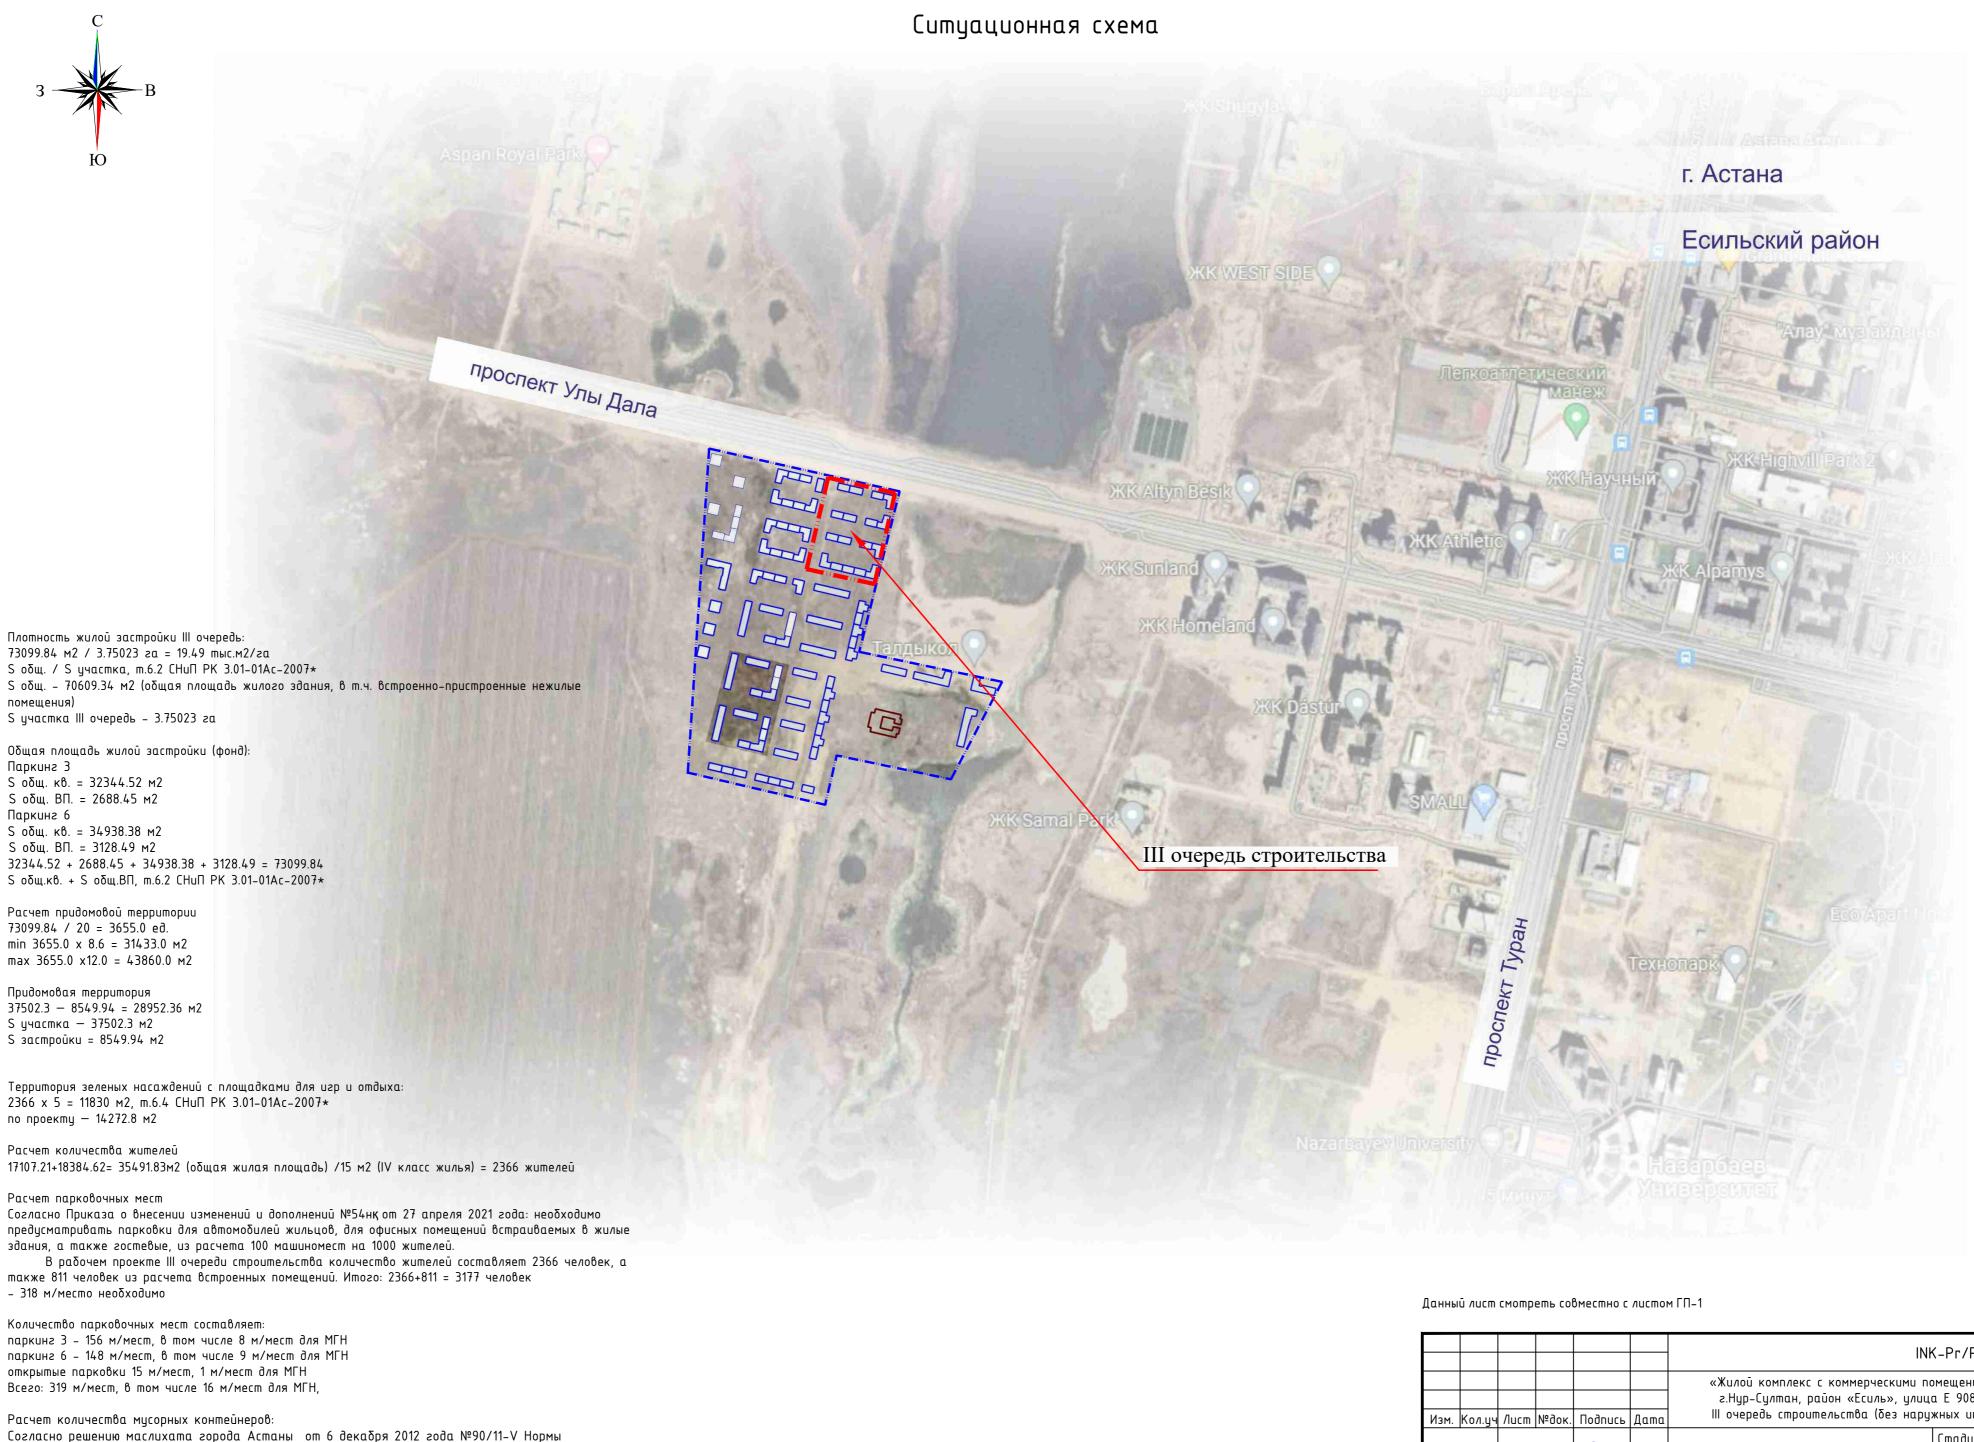


образования и накопления коммунальных отходов по г. Астане на 1 чел-2.16 м3 в год


2366 чел. Х 2.16 = 5110.56 м3 /365 = 14.0 м3 в день.

вывоз мусора предусмотрен ежедневно.

в проекте: 3 подземных контейнера х 5 м3 = 15 м3 в день

						INI	К-Рг/РП	-0612-III-	-ГП
Изм.	Кол.ич	/lucm	№док.	Подпись	Дата	«Жилой комплекс с коммерческими по г.Нур-Султан, район «Есиль», улиц III очередь строительства (без нару	a E 908, <u>u</u>	, јчасток N	º23»
	<u> </u>						Стадия	/lucm	Листов
ΓΑΠ		Сырбу		Albeer	2021	Общеплощадочные материалы	РΠ	2	10
Выпо	лнил	Домен	IK0		2021		ГП	۷	10
Пров	ерил	Шульг	:UH	Шиу —	2021			00 "INIZ D=	-:L#
Н.кон	троль	Kpymo	ва	o Epyro	2021	Ситуационная схема		00 "INK Pro FC/I №013	

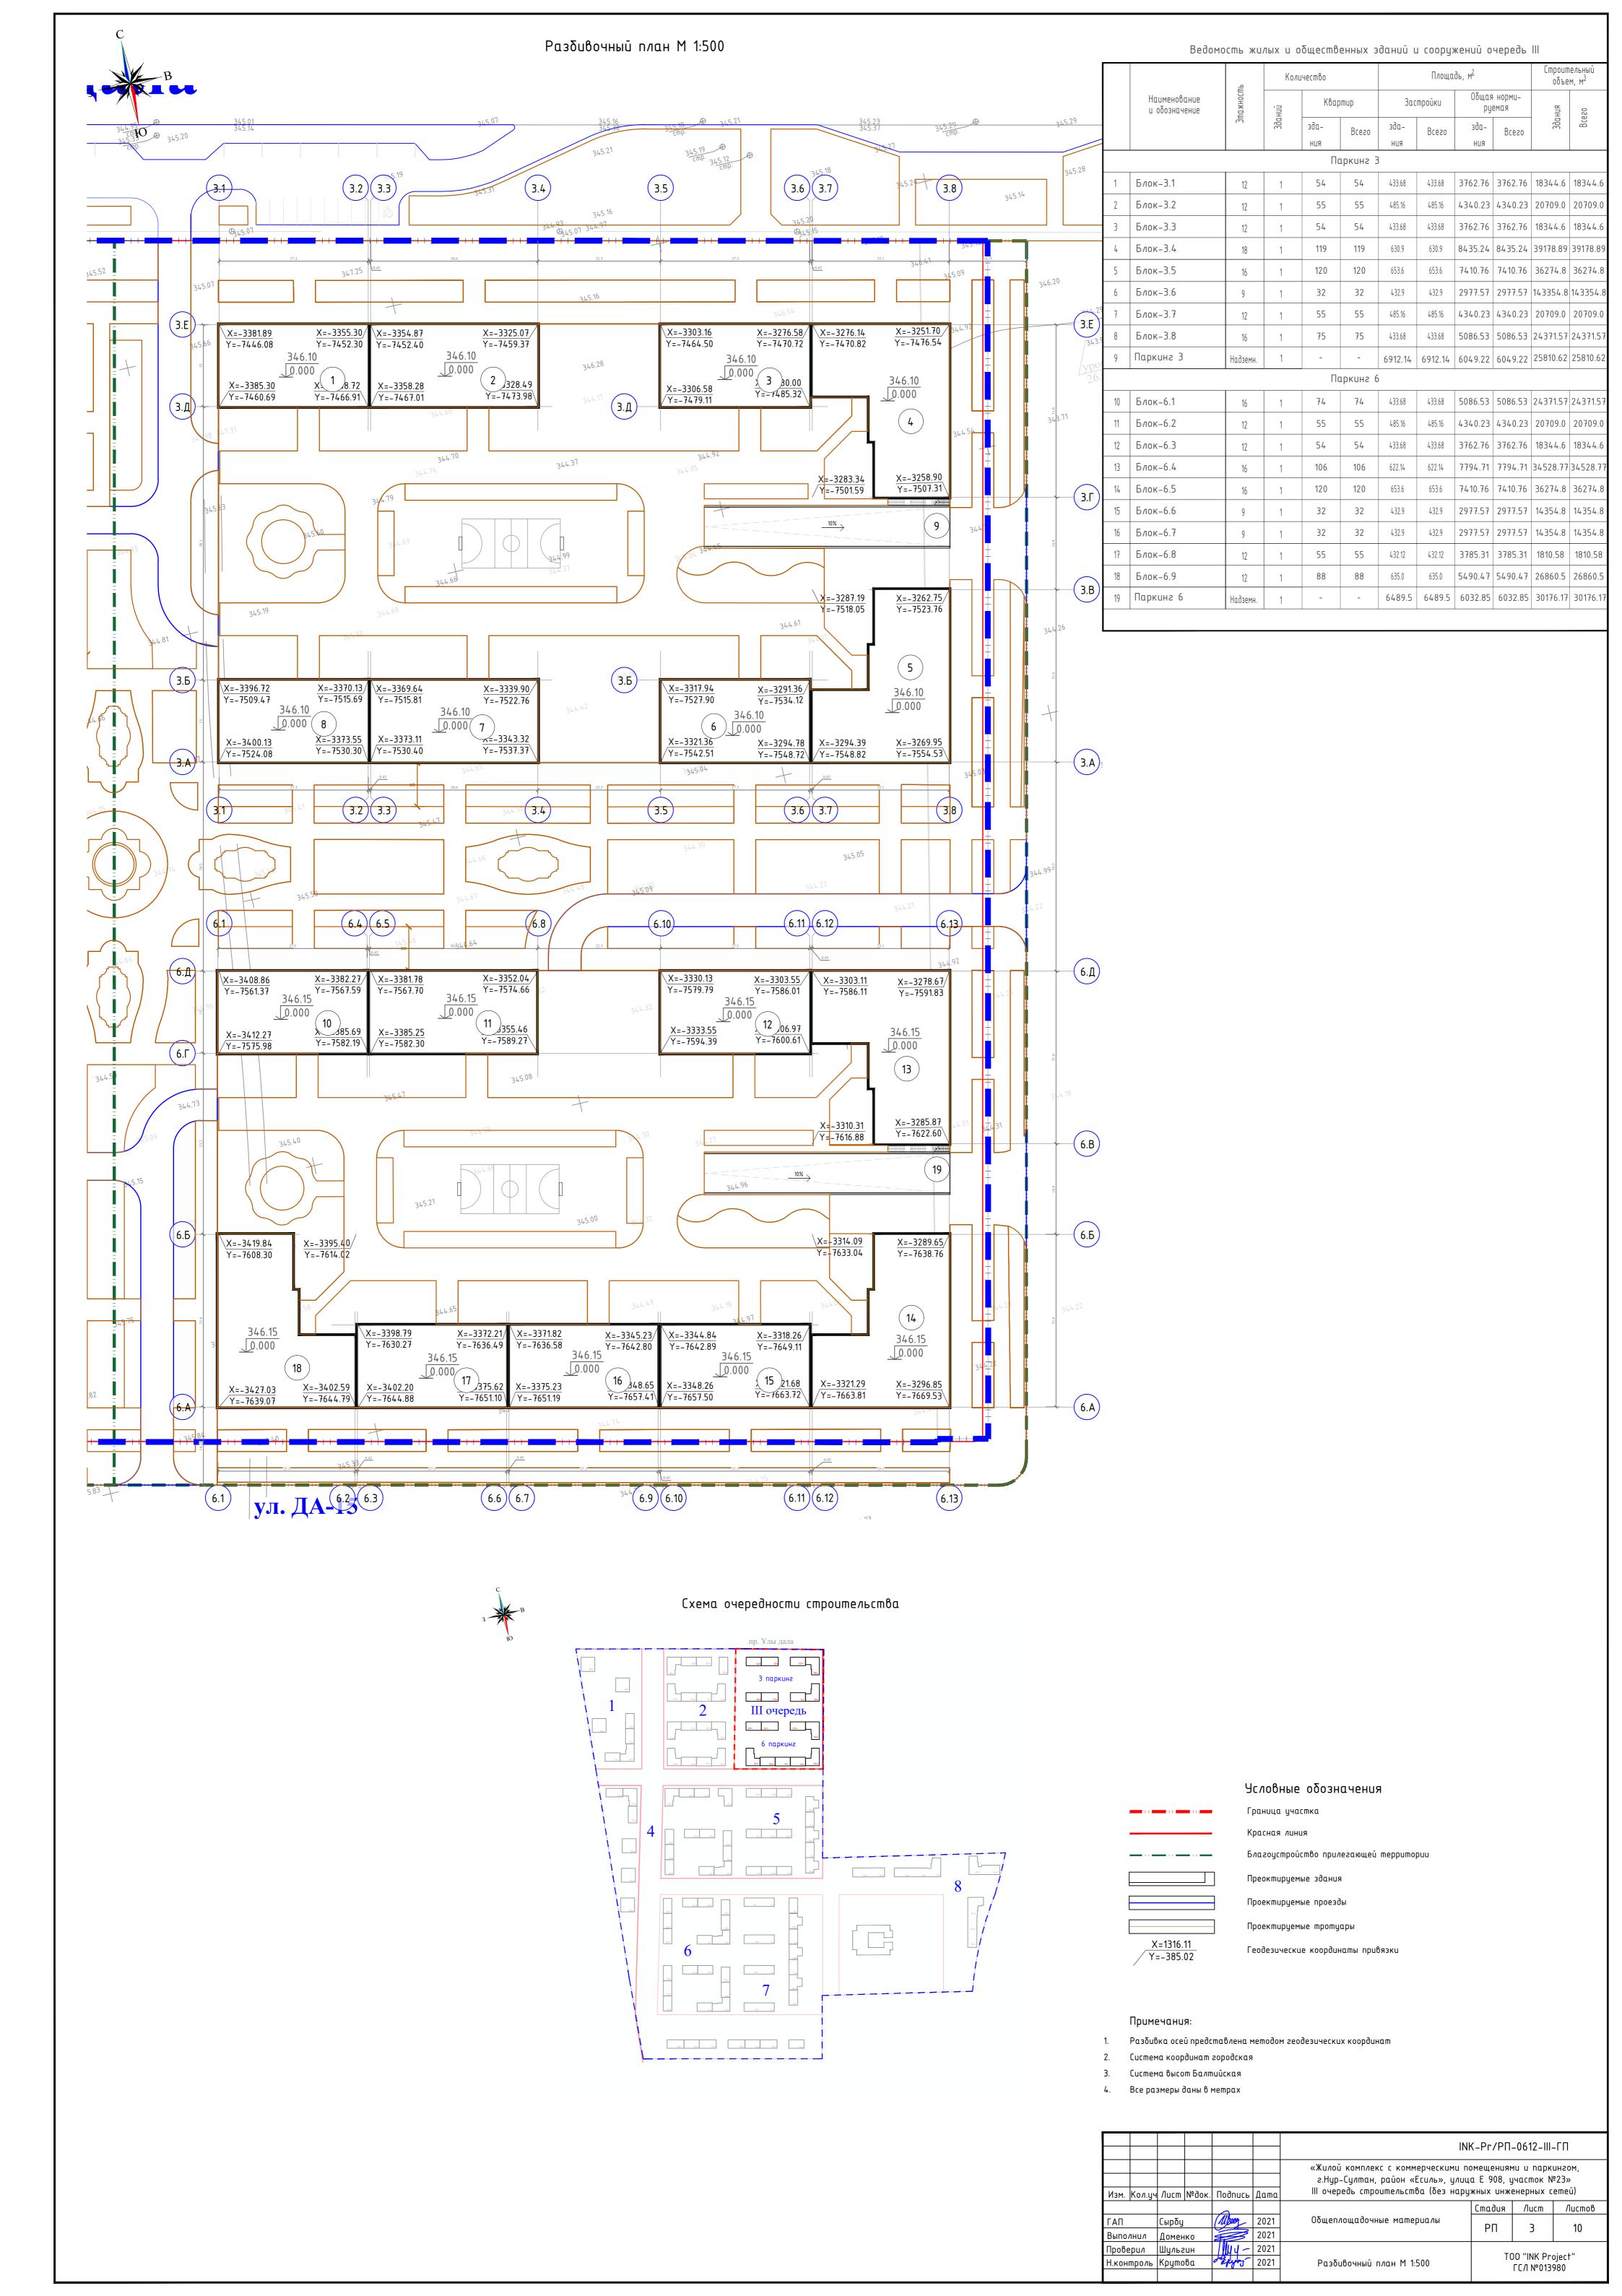

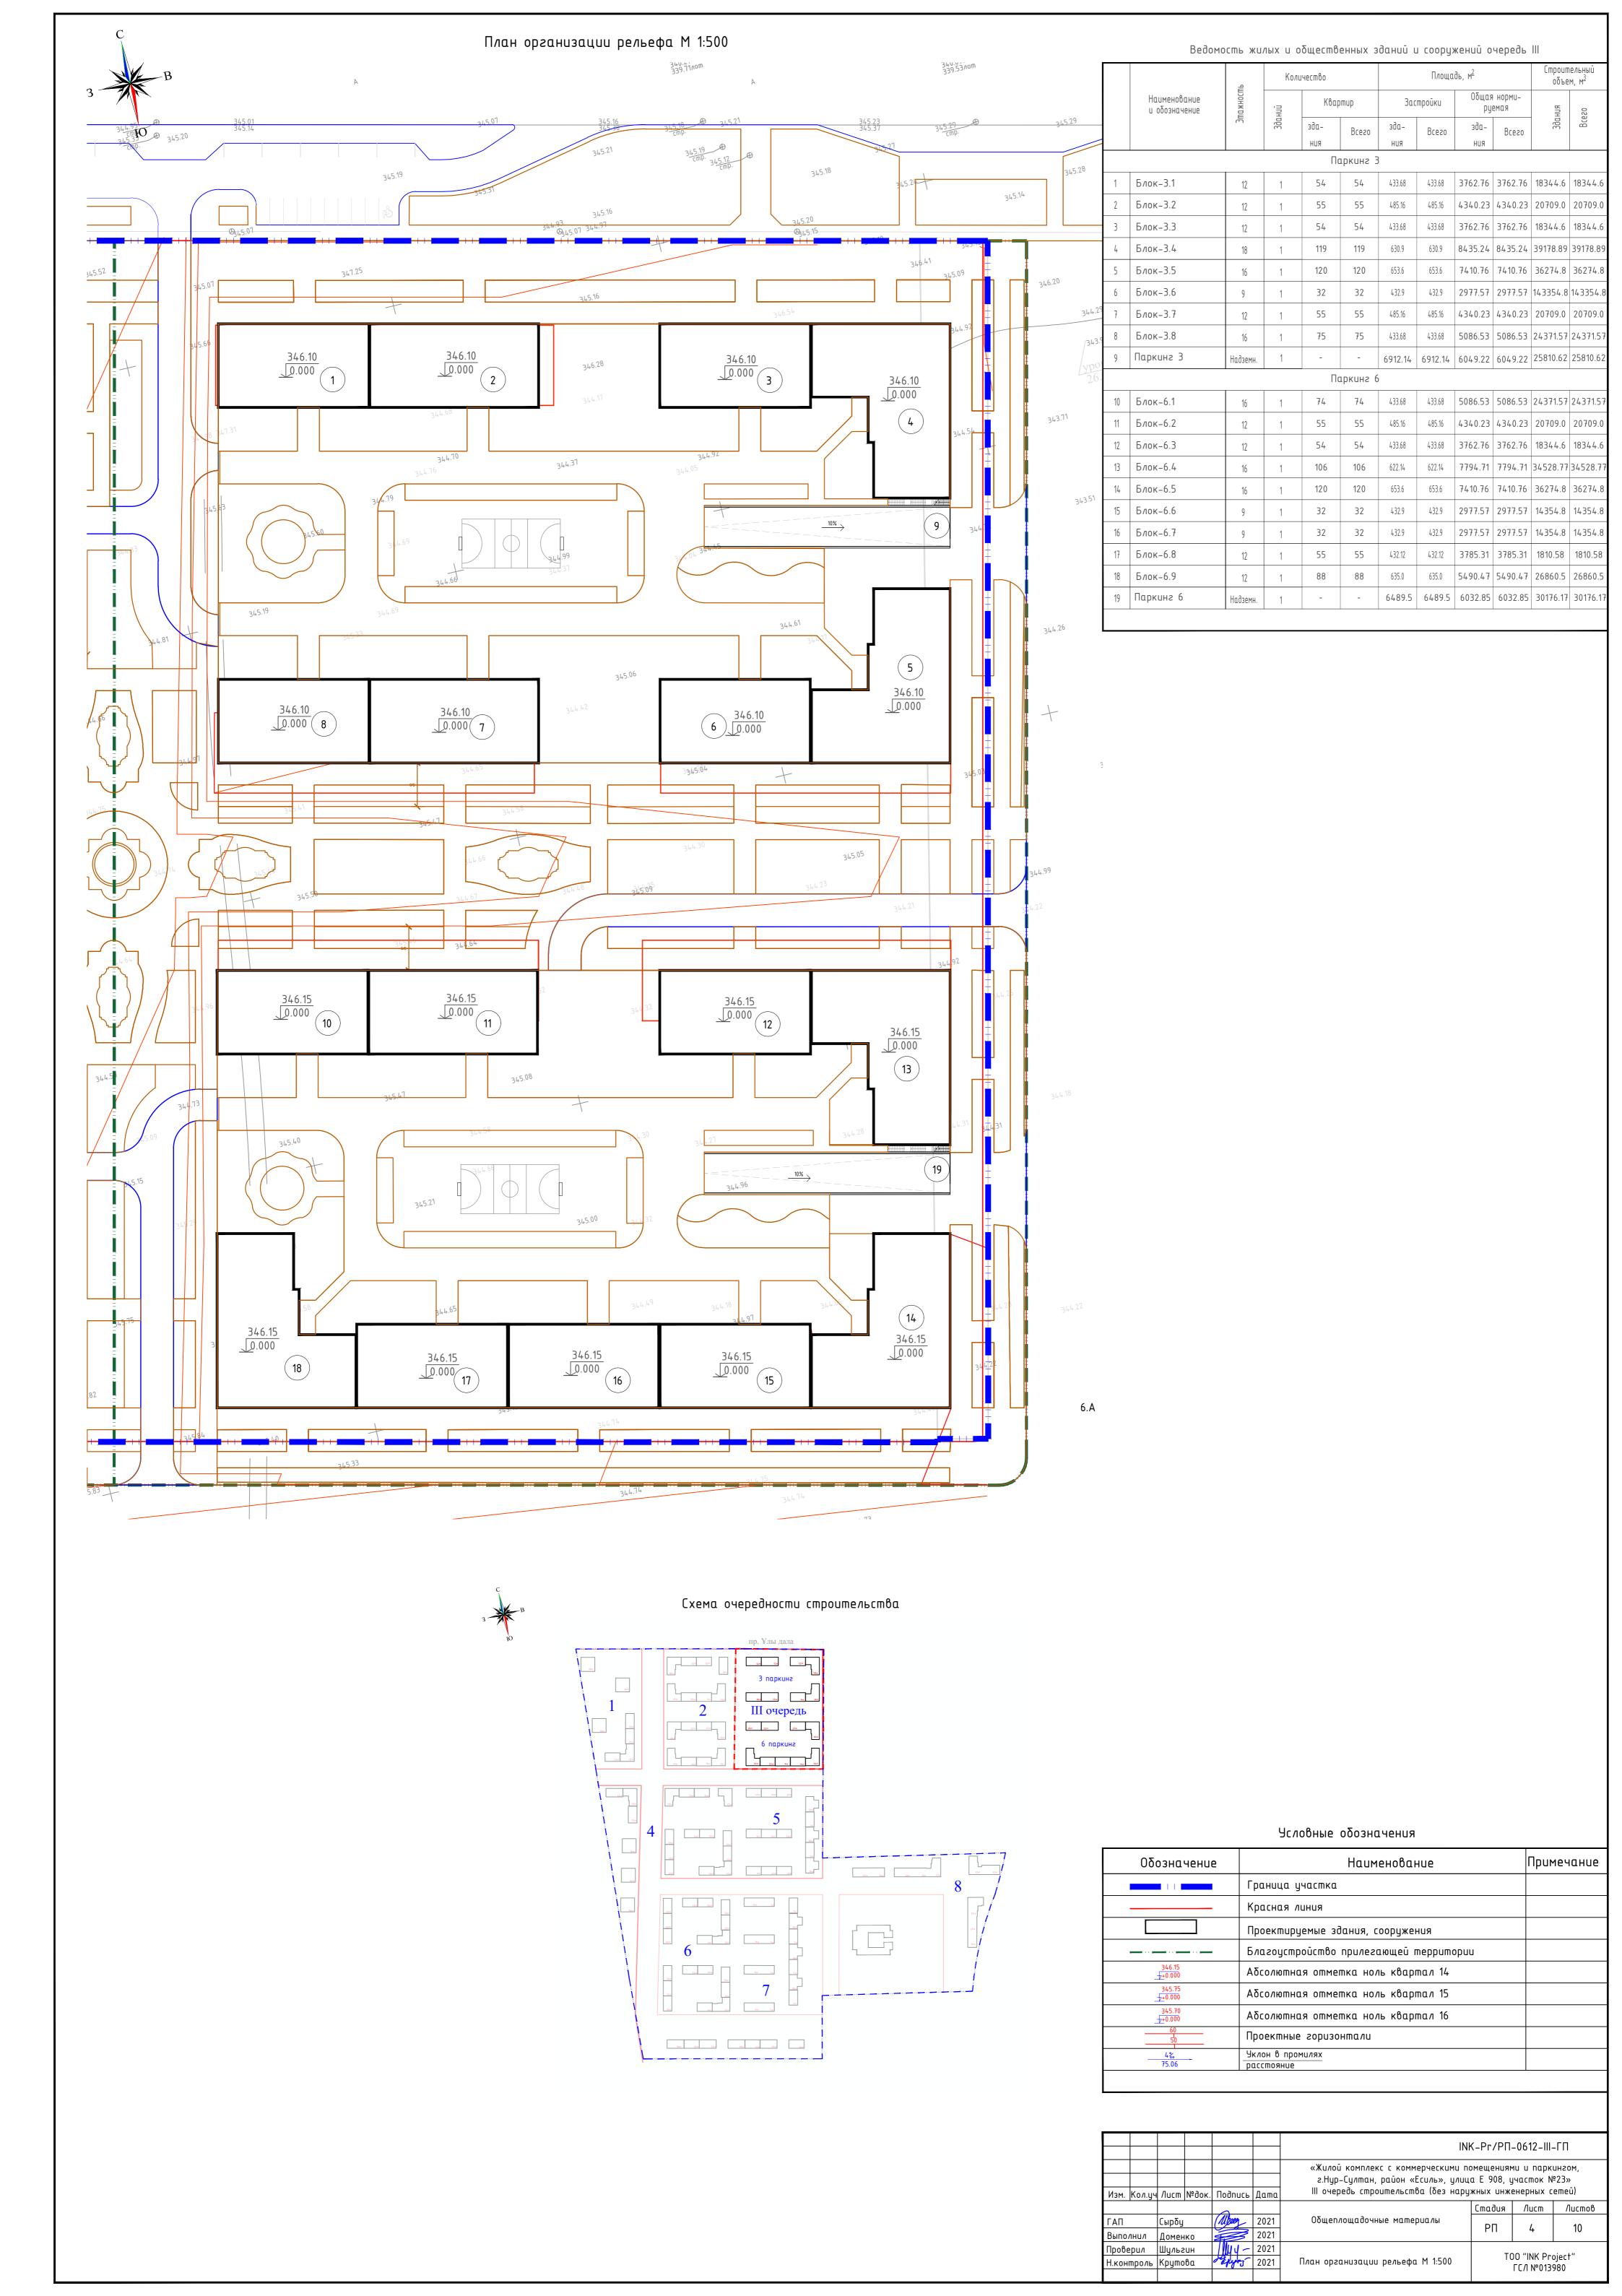

Ведомость объемов земляных масс



0.12 м


790.91

16071.36 16071.36

δ) используемый для озеленения на кровле


в) Недостаток плодородного грунта


9. Итого перерабатываемого грунта

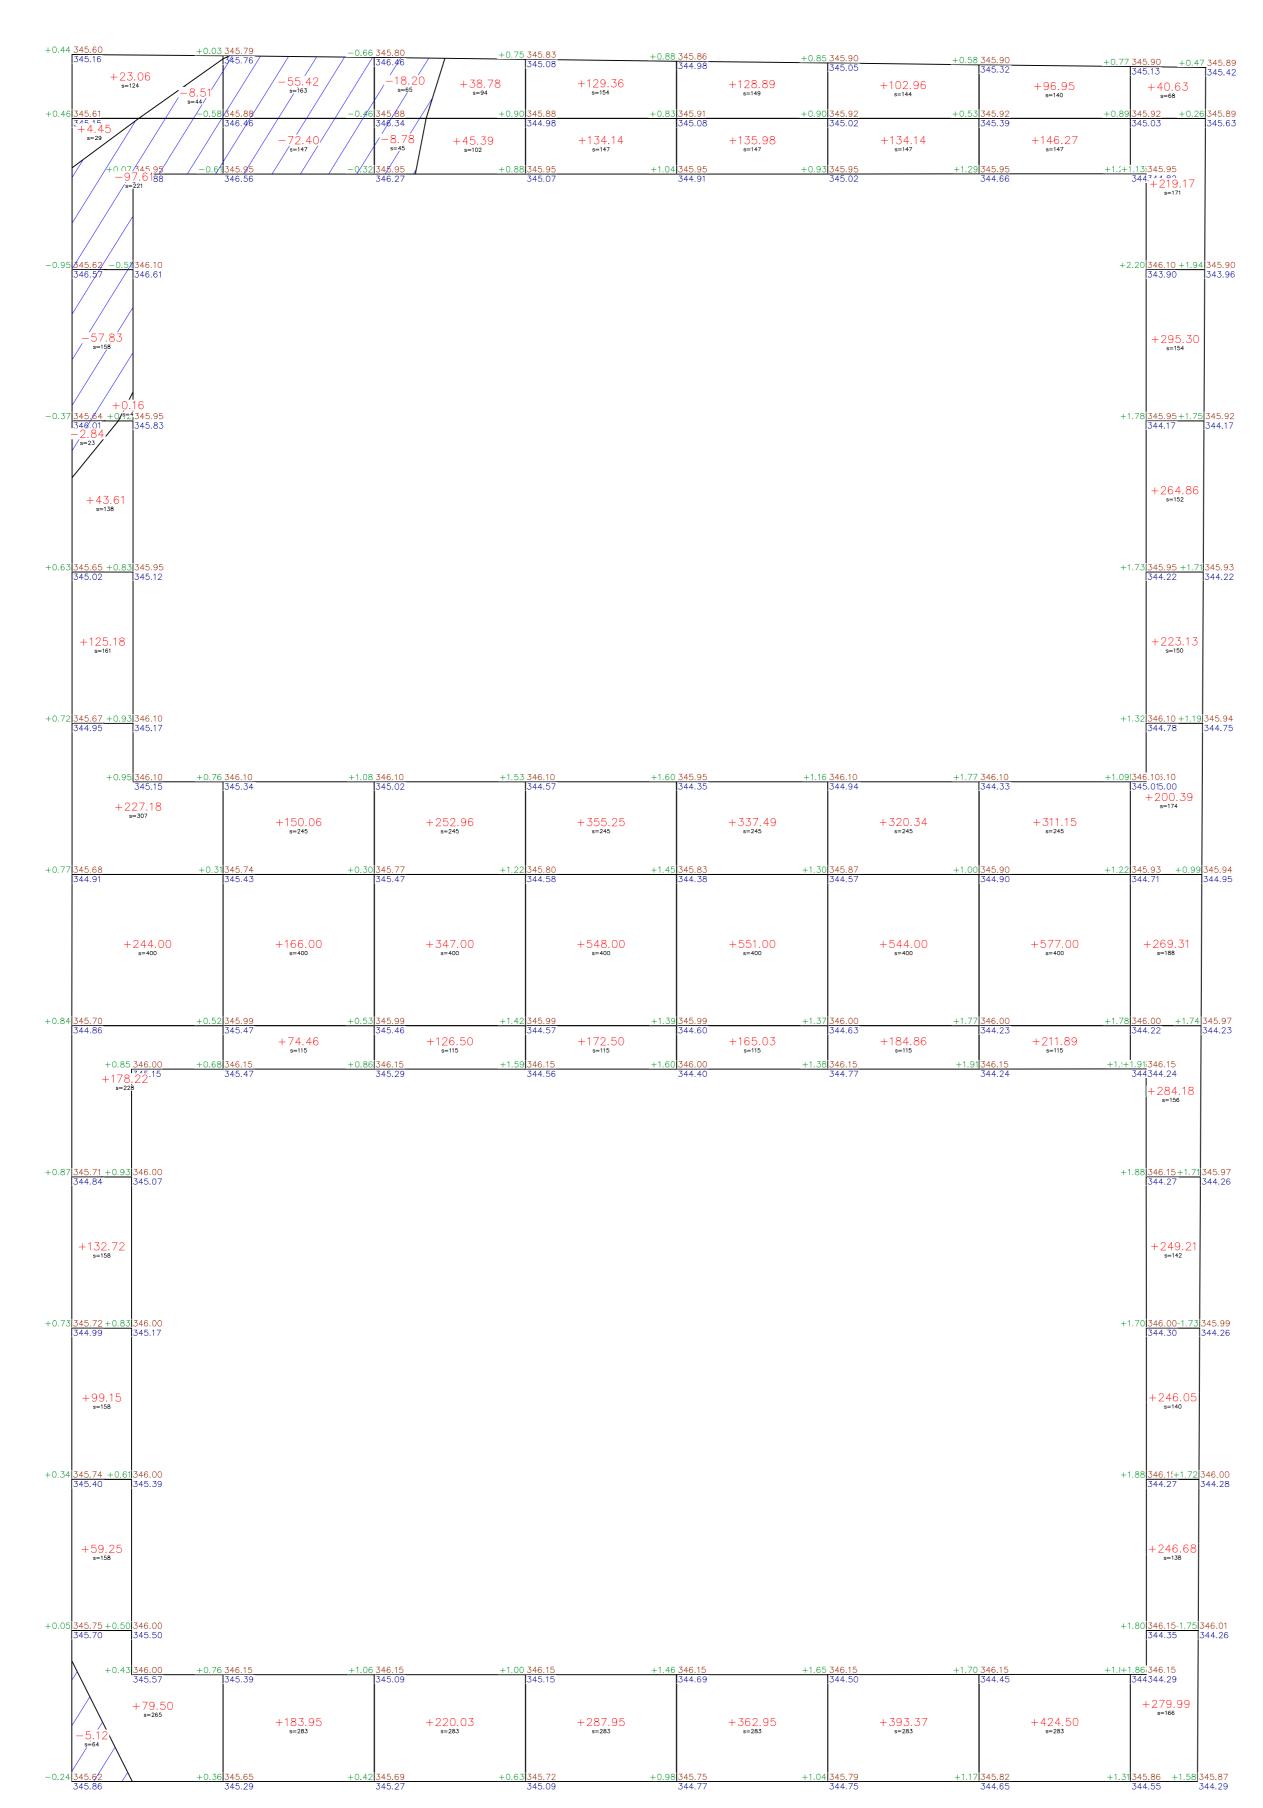

umoso, M	Насыпь	+1216.48	+574.47	+1030.66	+1627.20	+1681.34	+1679.67	+1767.76	+2818.90	Σ ,	+12396.48
ğΣ	Выемка	-171.91	-127.82	-26.98	0.00	0.00	0.00	0.00	0.00	Bcez	-326.71

						INI	INK-Pr/PN-0612-III-FN								
						«Жилой комплекс с коммерческими по г.Нур-Султан, район «Есиль», улиц	иль», улица Е 908, участок №23»								
Изм.	Кол.уч	/lucm	№док.	Подпись	Дата	III очередь строительства (без наружных инженерных сетей)									
				>			Стадия Лист Листов								
ΓΑΠ		Сырбу		Albeeg	2021	Общеплощадочные материалы	PΠ	5	10						
Выпол	лнил	Домен	IK0		2021		FII	ر	10						
Прове	ерил	Шульг	:UH	// //////////////////////////////////	2021		Τ.	TOO "INK Dariart"							
Н.кон	троль	Kpymo	ва	o Epyro	2021	План земляных масс М 1:500	1	T00 "INK Project" ГСЛ №013980							

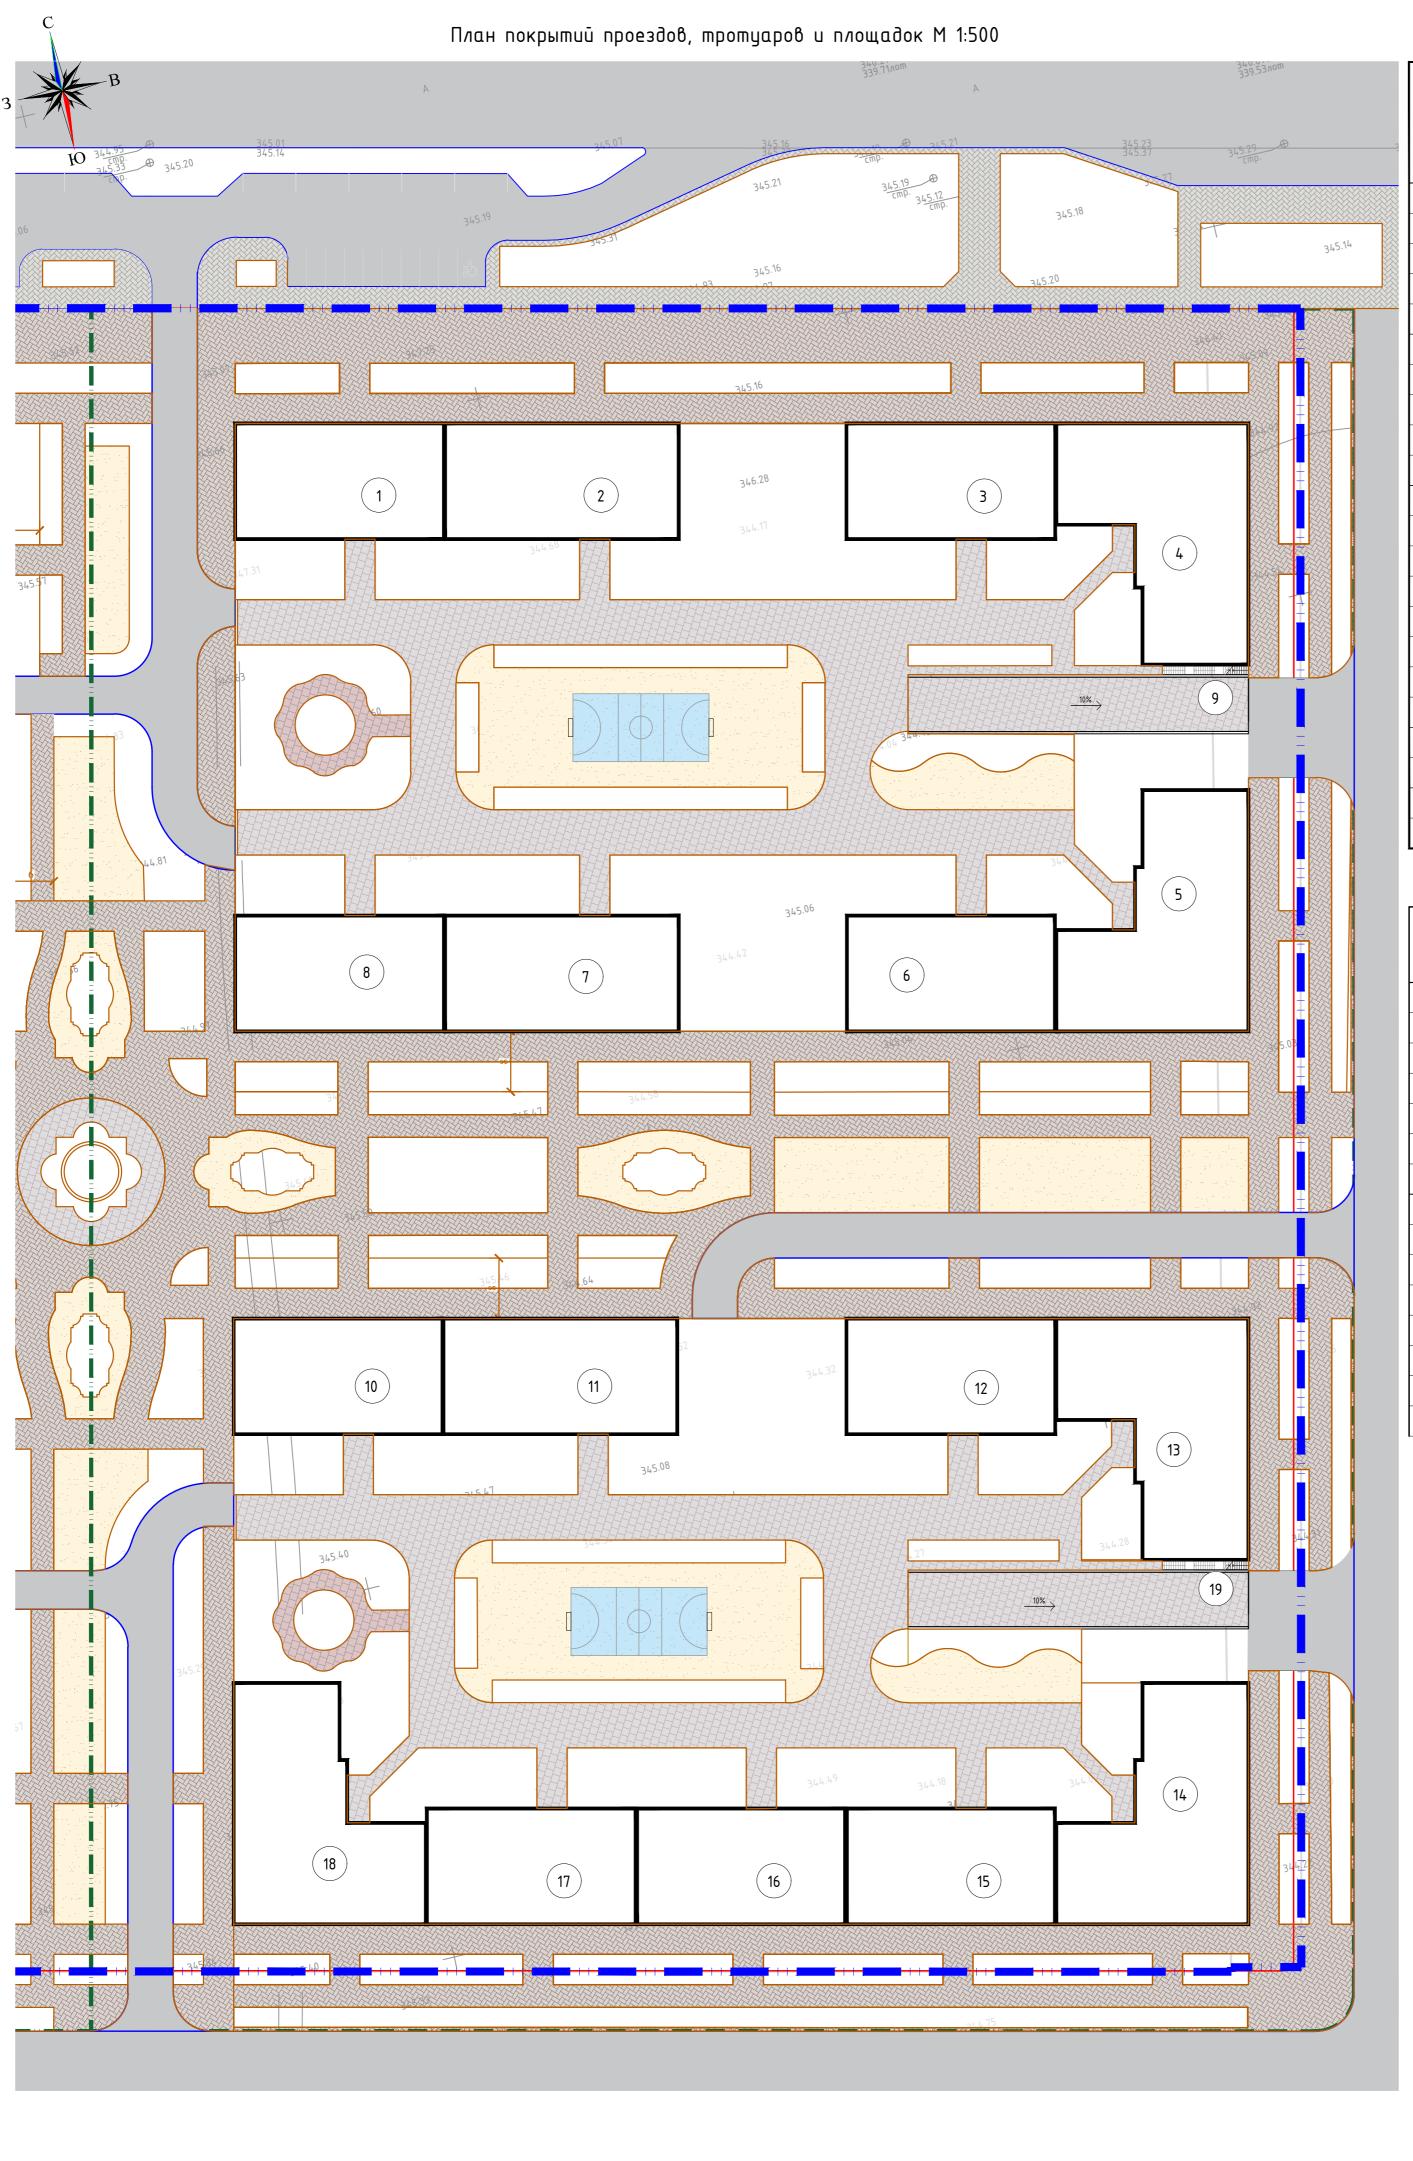

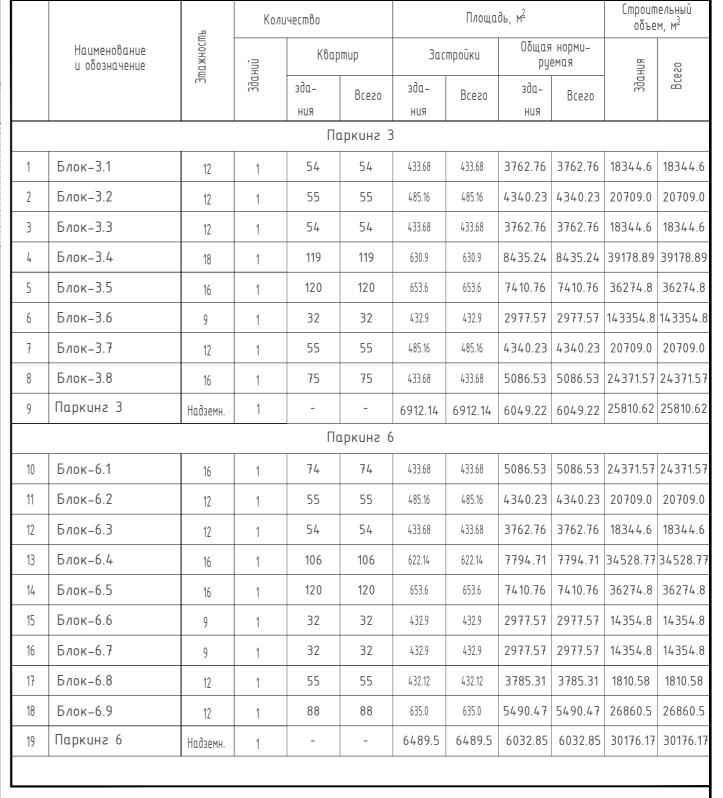


Ведомость жилых и общественных зданий и сооружений очередь III

Ведомость проездов, дорожек и площадок III очередь строительства

Поз.	<u> Ч</u> словные	 Наименование	Tun	E∂.	покрыти	я, м ²
1103.	обозначения	Hadrienovariae		изм.	в границах в границах	шерритория прилегающая
	(на уровн	е земли)				
1		А/бетонное покрытие по проездам	1	м2	1669.5	-
2		Покрытие брусчаткой	II	м2	6187.74	-
3		Покрытие брусчаткой	II	м2	93.2	-
4		Покрытие по детской и игровой площадок	III	м2	1023.00	-
5		Бордюр из бортового камня ГОСТ 6665-91 БР 100.30.15		м.п.		
6		Бордюр из бортового камня ГОСТ 6665-91 БР 100.20.08		м.п.		
	(на уровн	е эксплуатируемой кровли паркинга)				
7		Покрытие брусчаткой	IV	м2	189.80	-
8		Покрытие брусчаткой	٧	м2	4568.80	-
9		Покрытие по детской и игровой площадок	VI	м2	1461.00	-
10		Покрытие по детской и игровой площадок	VII	м2	324.00	-
11		Бордюр из Гранита ГОСТ 32018-2012 БР 100.30.15		м.П.		
12		Бордюр из Гранита ГОСТ 32018-2012 БР 100.20.8		M.N.		

Решетка газонная

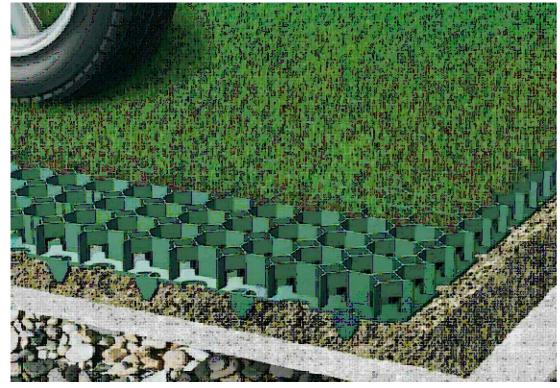

При высадке саженцев на тротуарах применить



Схема очередности строительства



	Условные обозначения
	Граница III очереди
	Граница между кваратлами
	Красная линия
	Асфальтобетон
, , , , , , , , , , , , , , , , , , ,	Газоны
	Брусчатка
	Брусчатка
	Брусчатка
	Тартановое покрытие
	Тартановое покрытие
	Решетка газонная

						Общеплощадочные материалы РП 6 10					
						г.Нур-Султан, район «Есиль», улиц	a E 908, <u>u</u>	, Јчасток N	º23»		
Изм.	Кол.уч	/lucm	№док.	Подпись	Дата						
				(Стадия	/lucm	Листов		
ΓΑΠ		Сырбу		Albeeg	2021	Общеплощадочные материалы	рΠ	6	10		
Выпол	лнил	Домен	IK0		2021		ГП	o	10		
Прове	ерил	Шульг	2UH	11144-	2021			00 "INIX D=	:L"		
Н.кон	троль	Kpymo	ва	o Epyron	2021	План покрытий проездов, тротуаров и площадок М 1:500	T00 "INK Project" ΓC∕I №013980				
1		ı		ı	ı I		1		,		


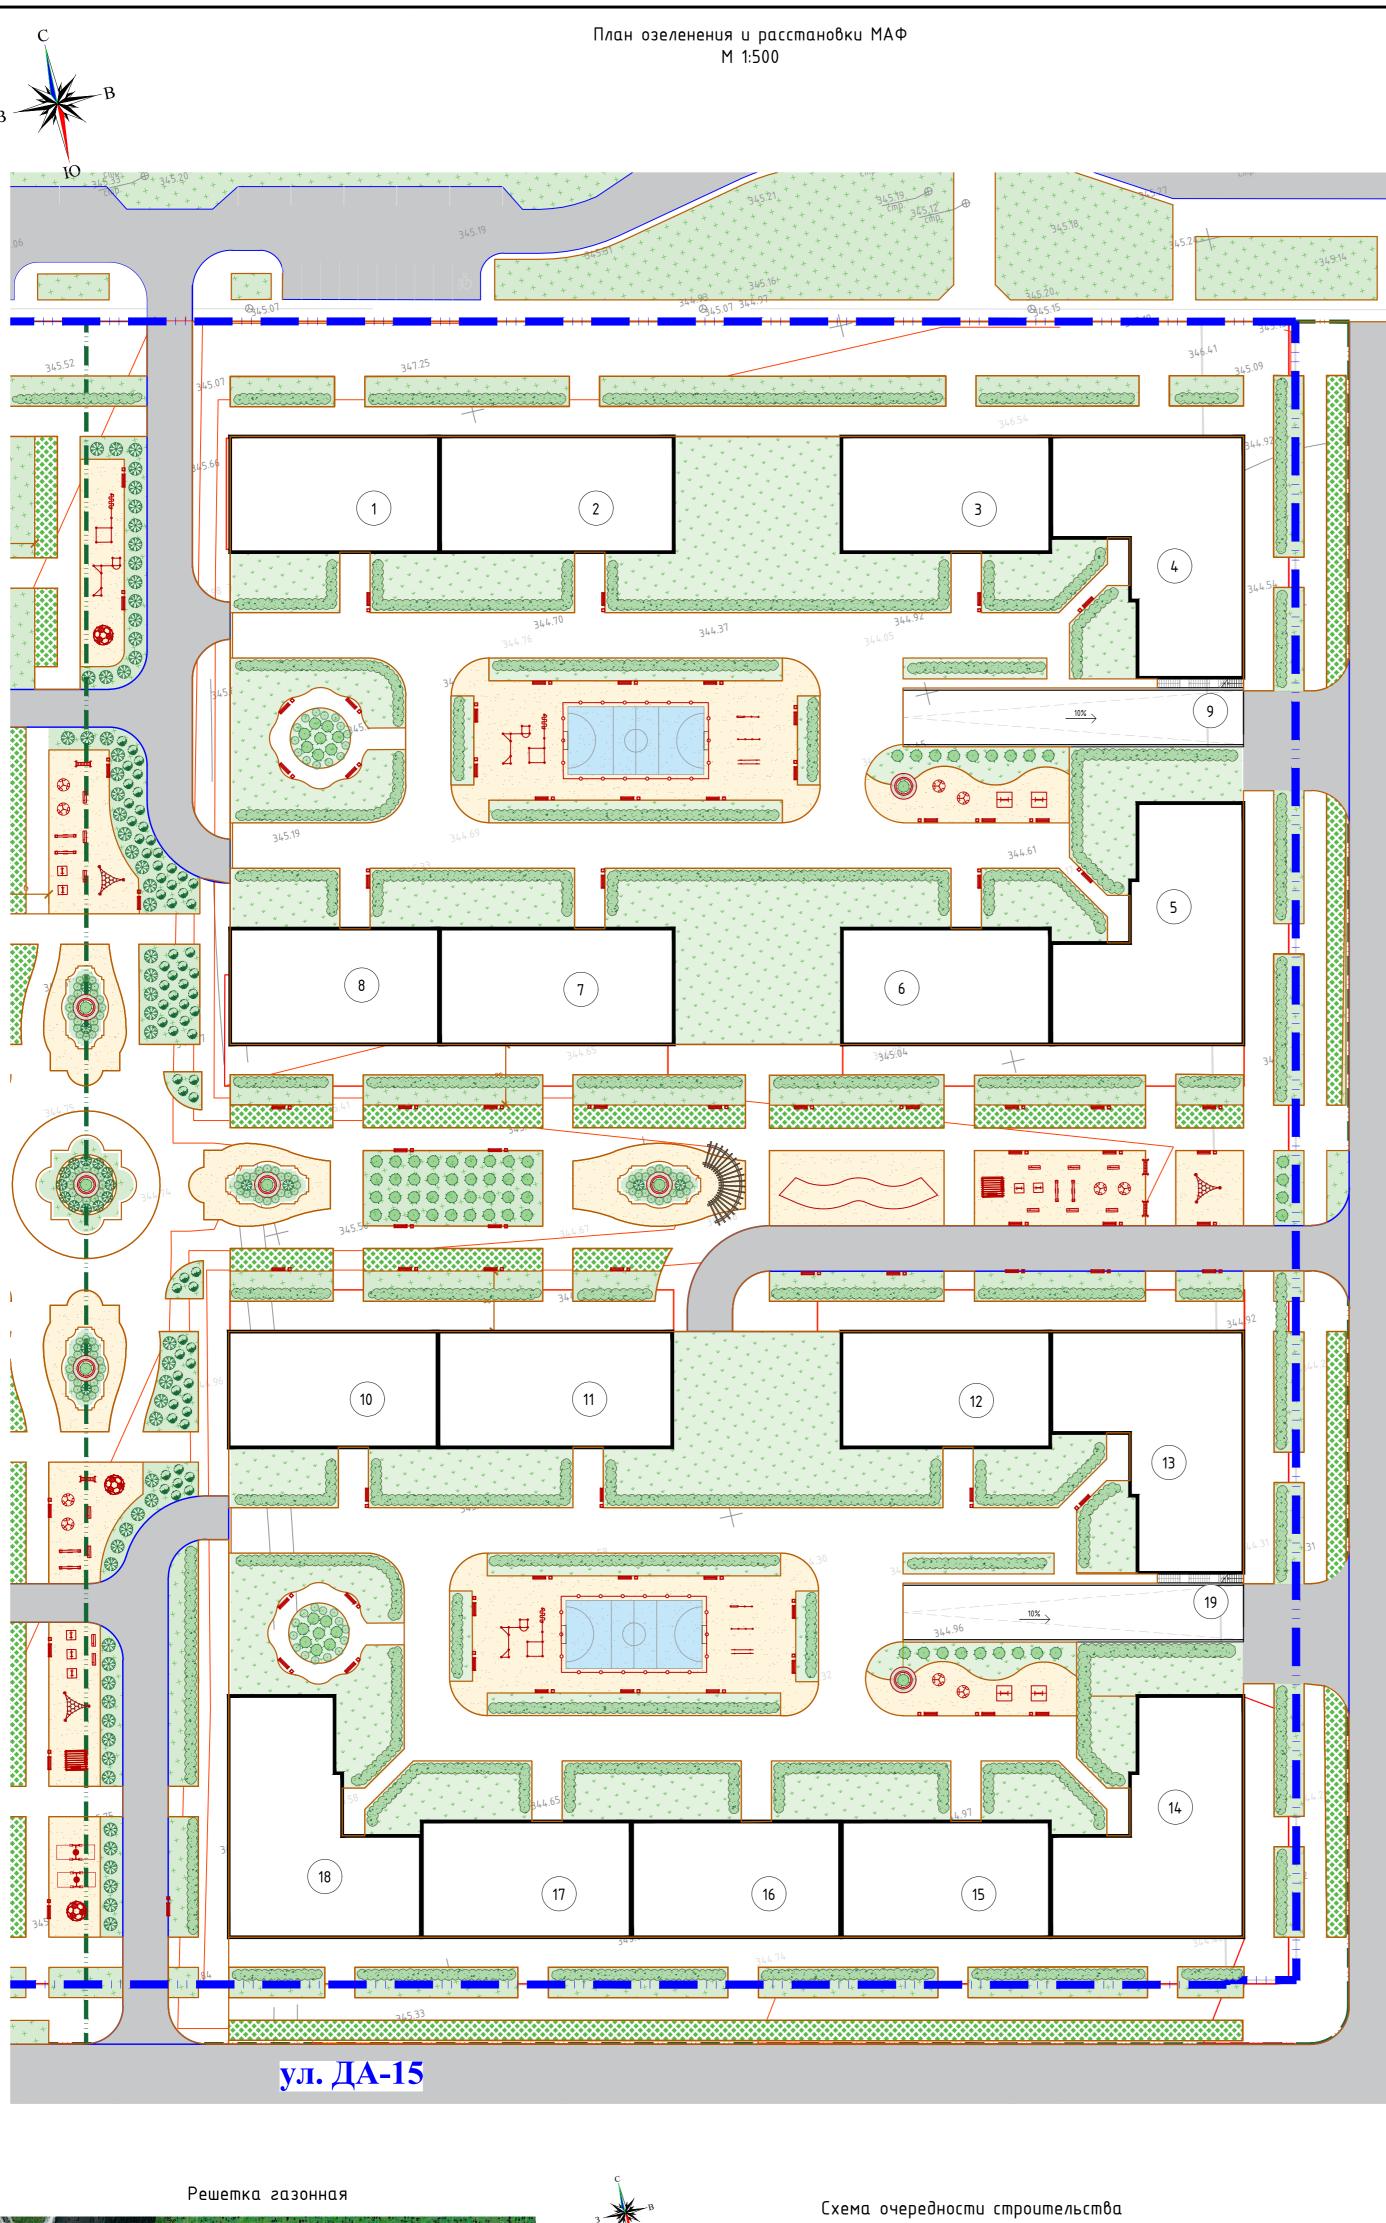


Схема очередности строитель



При высадке саженцев на тротуарах применить устройство приствольных решеток



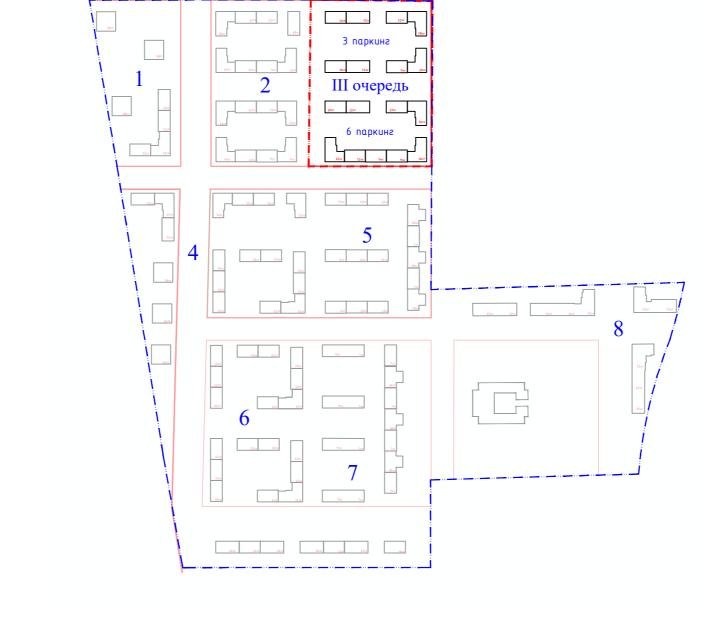

Примечания:

- Разбивку деревьев и кустарников вести от края газонов с отступом 0.5 м для кустарников и 0.7 м для деревьев.
- 2. Отступ от бортового камня принять: для кустарников 1 м, для деревьев 2 м.
- 7. Группы кустарника живой изгороди следует высаживать в траншей шириной 0.33 м и глубиной 0.25 м.
 4. Стрижку однорядной живой изгороди из кустарника производить на высоте h=1.5-3 м.
- Стрижку однорядной живой изгороди из кустарника производить на высоте h=1.5-3 м.
 Работы по озеленению проводить по окончании строительства и прокладки инженерных сетей...

		4	Колц	ічество			Площа	дь, м ²		од <i>ъ</i> е Сшропш	
	Наименование и обозначение	Этажность	Зданий	Квар	omup	3ac	тройки		і норми- емая	Здания	Всего
		Ę	39a	- рбе кин	Bceso	эда- кин	Bceso	-рбе Рин	Bceso	390	Все
	•		ı	Пс	тркинг 3	}	1	1	ı	1	
1	Блок-3.1	12	1	54	54	433.68	433.68	3762.76	3762.76	18344.6	18344.6
2	Блок-3.2	12	1	55	55	485.16	485.16	4340.23	4340.23	20709.0	20709.0
3	Блок-3.3	12	1	54	54	433.68	433.68	3762.76	3762.76	18344.6	18344.6
4	Блок-3.4	18	1	119	119	630.9	630.9	8435.24	8435.24	39178.89	39178.89
5	Блок-3.5	16	1	120	120	653.6	653.6	7410.76	7410.76	36274.8	36274.8
6	Блок-3.6	9	1	32	32	432.9	432.9	2977.57	2977.57	143354.8	143354.8
7	Блок-3.7	12	1	55	55	485.16	485.16	4340.23	4340.23	20709.0	20709.0
8	Блок-3.8	16	1	75	75	433.68	433.68	5086.53	5086.53	24371.57	24371.5
9	Паркинг 3	Надземн.	1	-	-	6912.14	6912.14	6049.22	6049.22	25810.62	25810.62
		-	1	Пс	тркпнѕ б)	,			,	
10	Блок-6.1	16	1	74	74	433.68	433.68	5086.53	5086.53	24371.57	24371.5
11	Блок-6.2	12	1	55	55	485.16	485.16	4340.23	4340.23	20709.0	20709.0
12	Блок-6.3	12	1	54	54	433.68	433.68	3762.76	3762.76	18344.6	18344.6
13	Блок-6.4	16	1	106	106	622.14	622.14	7794.71	7794.71	34528.77	34528.7
14	Блок-6.5	16	1	120	120	653.6	653.6	7410.76	7410.76	36274.8	36274.8
15	Блок-6.6	9	1	32	32	432.9	432.9	2977.57	2977.57	14354.8	14354.8
16	Блок-6.7	9	1	32	32	432.9	432.9	2977.57	2977.57	14354.8	14354.8
17	Блок-6.8	12	1	55	55	432.12	432.12	3785.31	3785.31	1810.58	1810.58
18	Блок-6.9	12	1	88	88	635.0	635.0	5490.47	5490.47	26860.5	26860.5
19	Паркинг 6	Надземн.	1	-	-	6489.5	6489.5	6032.85	6032.85	30176.17	30176.1


		Ведомость эле	емен	тов оз	еленен	ия оче	редь III						
	DOG	Наименование породы и	E∂.	Колич	іество	возраст	условные	5					
	ПОЗ.	вида насаждения	изм.	в границах в границах	прилегающая	лет обоз-ния	Примечание						
		Деревья и кустарники											
	1	Ель	шm.	72	-	5-7		ком.круглый 0.8*0.6 50% раст. земли					
	2	2 Береза		47	-	5-7		ком.круглый 0.5*0.3 50% раст. земли					
3 Сирень	Сирень	шm.	73	-	5-7	9	без кома						
	4	4 Шиповник		129	-	3–5	in the state of th	без кома					
	5 Вяз мелколистный (стриженный)			1619	-	3-5		3 шт. саженцев на 1 м/n					
		Газонные покрытия											
	6	Газоны покрытие Тип-1 (эксплуатируемой кровли паркинга)	м2	6715.64	-	семена	,	травосмесь, посев в грунт, м2					
	7	Газоны покрытие Tun-2 (эксплуатируемой кровли паркинга)	м2	-	-	семена		Решетка газонная, м2					
	8	Газоны покрытие Тип-3 (озеленение на уровне земли)	м2	6078.98	1	семена	+ + +	травосмесь, посев в грунт, м2					
	9	Газоны покрытие Тип-4 (озеленение на уровне земли)	м2	498.3	_	семена		Решетка газонная, м2					

Ведомость малых архитектурных форм и переносных изделий очередь III


№ n.n.	Обозначение	Наименование	Кол	Код	Примечание
1	⊗	Карусель Ромашка	8	8601-0101-0105	
2		Игровой модуль Песочница с крышкой	6	8601-0109-0304	
3	 -	Двухсекционный турник с лестницей	2	8601-0202-0102	
4	#	Брусья параллельные	2	8601-0213-0201	
5	•	Турник с лавочкой	2	8601-0202-0103	
6	• • • •	Турник разновысокий	2	8601-0202-0101	
7	Ø	Светильник Domino, h—3m	15		ledin.kz
8	串	Светильник Carmen, h-1m	18		ledin.kz
9		Скамейка со спинкой	89	8601-0302-0306	
10		Урна на двух стойках	89	8601-0303-0201	
11	<u>juuu</u> t	Рукоход двухуровневый	2	8601-0203-0102	
12	•••• I	Спортивный комплекс	2	8601-0201-0117	
13		Детский спортивный комплекс	2	8601-0201-0115	
14		Веранда Лужок	2	8601-0106-0404	
15	 3	Качалка балансир Большая	4	8601-0104-0102	
16		Скамья детская Пожарная машина	4	8601-0302-0404	
17		Скамья детская Звездопад	5	8601-0302-0407	
18		Беседка со скамейками	2	8601-0106-0302	
19		Сетка "Пирамида" большая	1	8601-0103-0101	
20		Веранда Кораблик	1	8601-0106-0405	
21	0	Вазон со скамьей	4	8601-0306-0207	
22		Ограждение спортплощадки, м	136	8601-0602-0602	высота 6м
23		Качели Гнездо	2	8601-0104-0410	
24	②	Горка из бревен	1	8601-0102-0201	

	Условные обозначения
111	Граница III очереди
	Граница между паркингами
	Красная линия
	Асфальтобетон
* * * * *	Газоны
	Брусчатка
	Брусчатка
	Брусчатка
	Тартановое покрытие
	Тартановое покрытие
	Решетка газонная


						IN	К-Рг/РП	-0612-III	-ГП	
Изм	Кол.цч	Лист	Nogok	Подпись	Лата	«Жилой комплекс с коммерческими помещениями и паркингом, г.Нур-Султан, район «Есиль», улица Е 908, участок №23» III очередь строительства (без наружных инженерных сетей)				
изм.	No/I.y4	/IULIII	IN-UUK.	Поопись	диши		Стадия	/ /Jucm	Листов	
ΓΑΠ Bыno	лнил	Сырбу Домен		(Moor	2021	Общеплощадочные материалы	РΠ	7	10	
Прове Н.кон	тро <i>л</i> ь	Шульа Крутс		My-	2021 2021	План озеленения и расстановки МАФ М 1:500	T00 "INK Project" ΓC/I №013980			

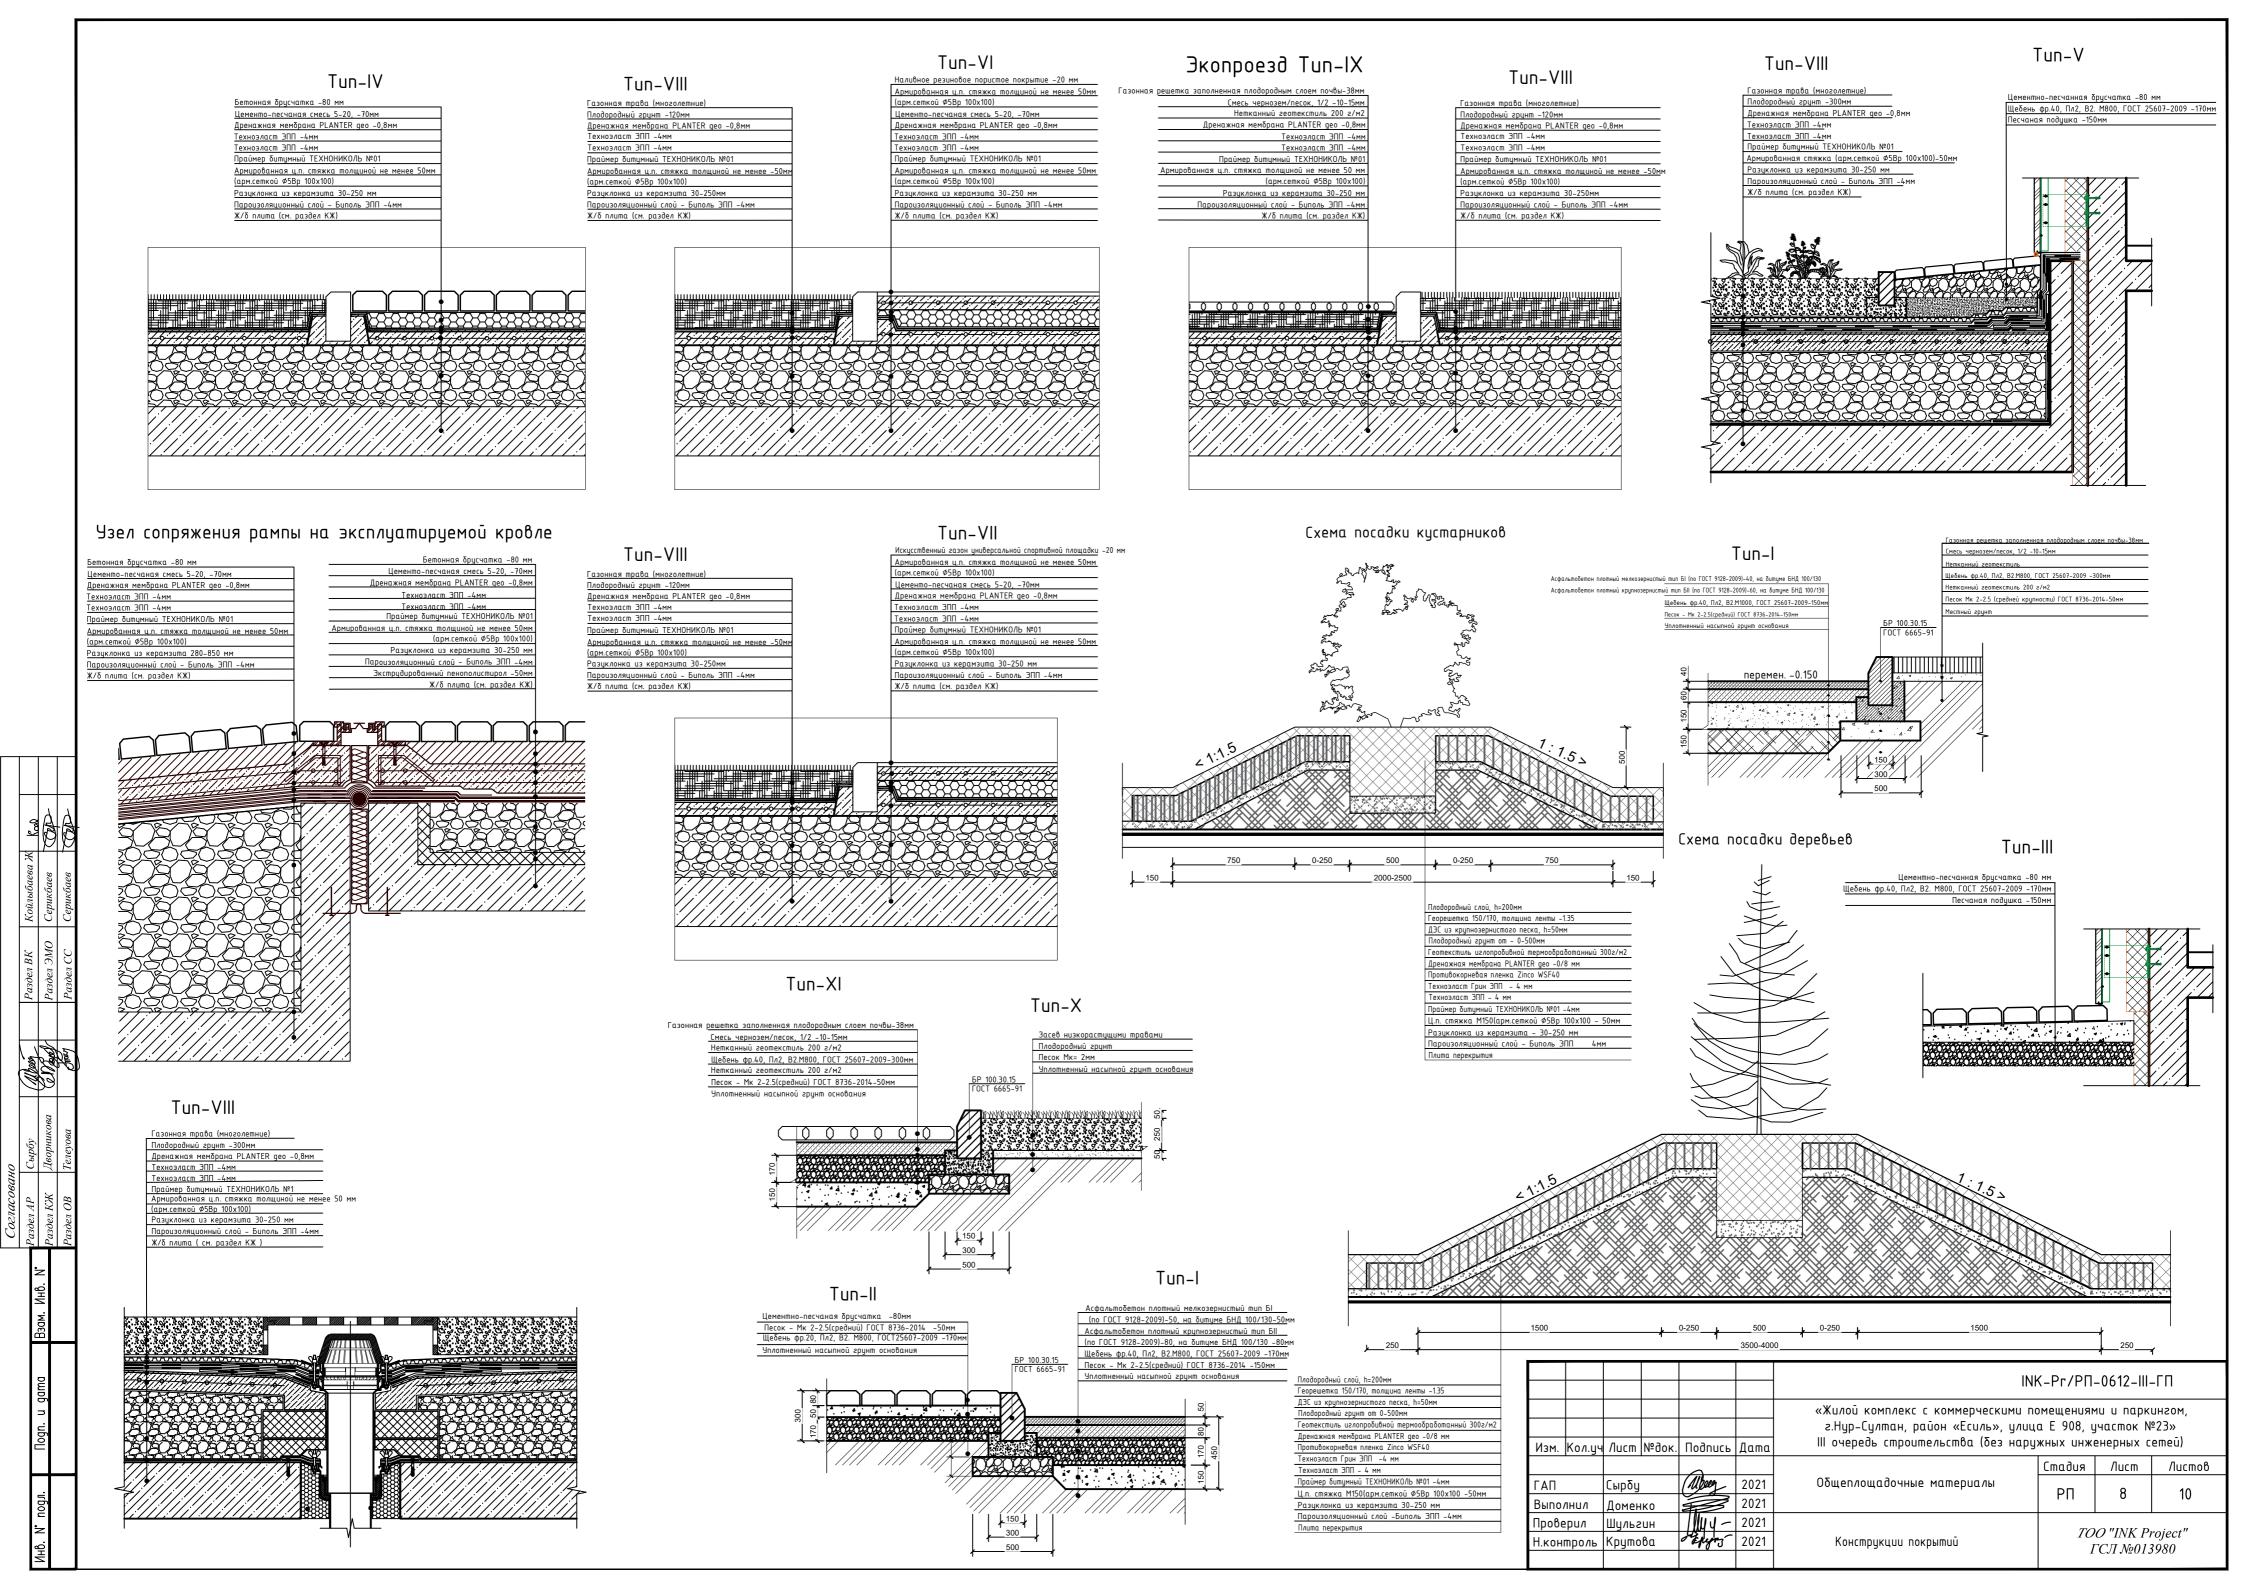


Монтажная схема бетонной газонной решетки для устройства зеленного проезда

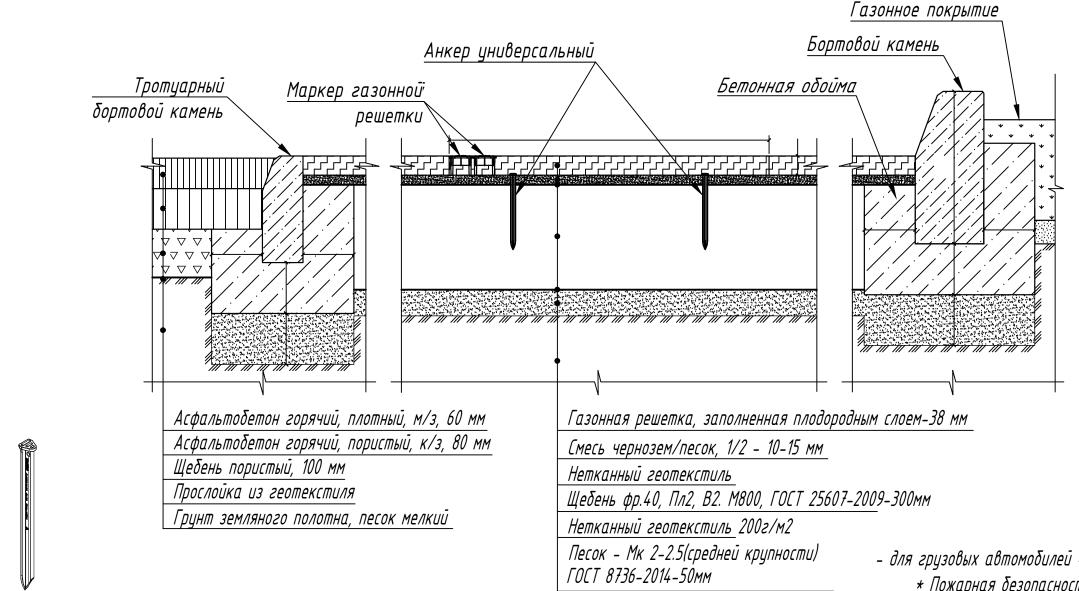

Местный грунт

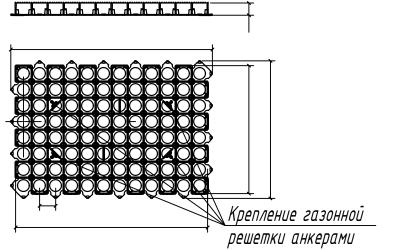

Анкер универсальный

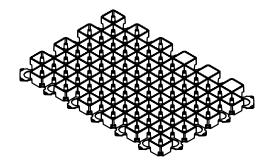


- для грузовых автомобилей - 450-300 мм


- * Пожарная безопасность: жаростойкость до 150°C
- * Класс нагрузки: D400
- * Возможно отсутствие геотекстиля
- * Засыпка газонной решетки производится поэтапно с учетом подъезда автомобильной техники
- * Обязательно крепление газонной решетки анкерами


						INK-Pr/PΠ-0612-III-ΓΠ				
Изм.	Кол.уч	/lucm	№док.	Подпись	Дата	«Жилой комплекс с коммерческими помещениями и паркингом, г.Нур-Султан, район «Есиль», улица Е 908, участок №23» III очередь строительства (без наружных инженерных сетей)				
							Стадия	/lucm	Листов	
ΓΑΠ		Сырбу		(Ubeeg_	2021	Общеплощадочные материалы	РΠ	q	10	
Выполнил		Домен	K0		2021		FII	,	10	
Проверил		Шульг Круто		My-	2021	Монтажная схема газонной решетки для устройства проезда	1	PO "INK Project" ГСЛ №013980		

Решетка газонная

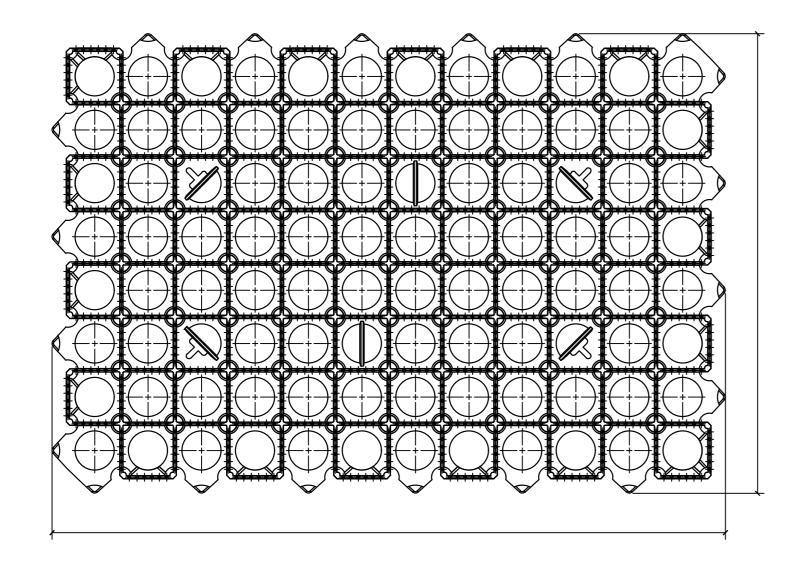



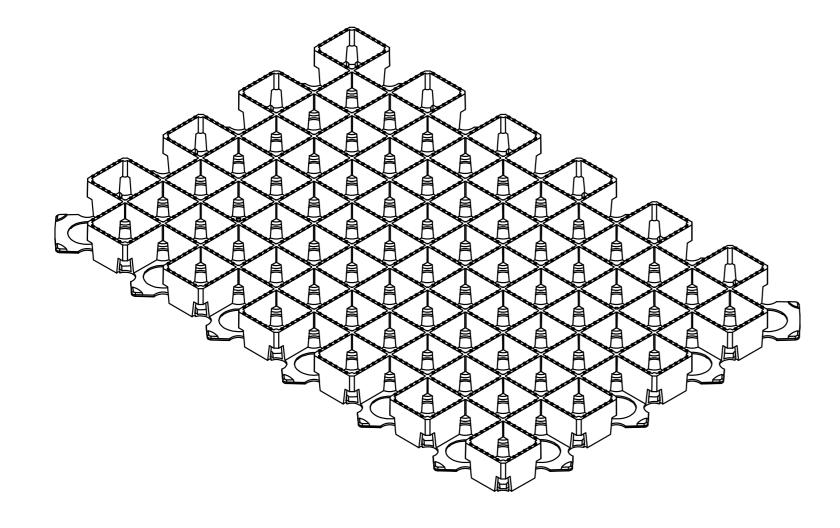

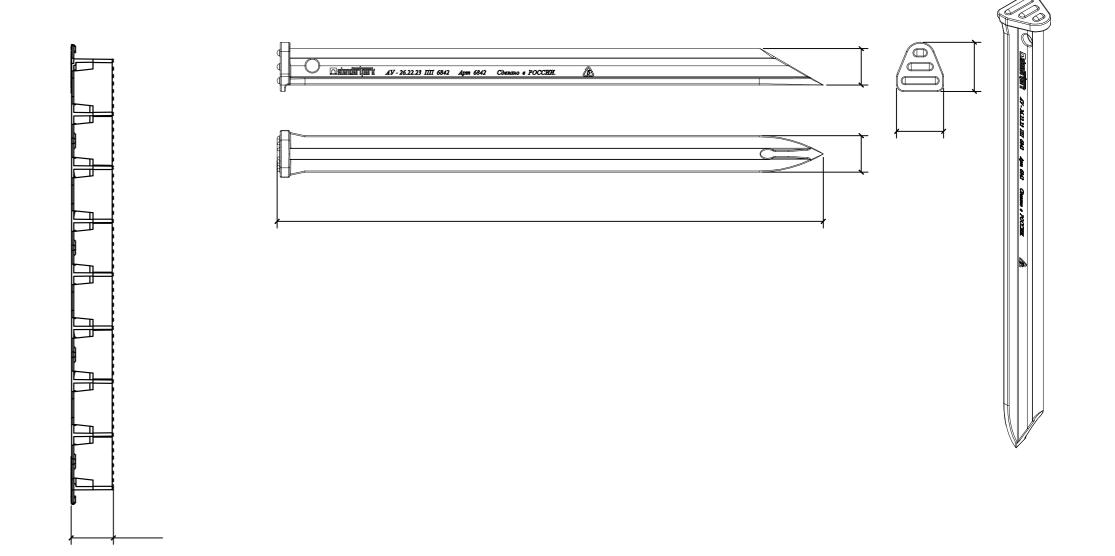

Газонная решетка Квадрат применяется:

Преимущества:

- · 1 модуль решетки 0, 24 м2.
- Выдерживает нагрузку до 30 тонн.
- · Простая доработка решетки для организации приствольного пространства
- Монтаж решетки как с анкерами, так и без.

Рекомендации по монтажу:

- Провести разметку территории.
- · Снять верхний слой земли (глубина определяется предполагаемым уровнем нагрузок на поверхность), выровнять и утрамбовать дно.
- · Подготовить щебневую подушку под газонную решетку (толщина слоя зависит от назначения участка: для гаражного заезда 20-25 см, парковки легковых автомобилей 25-30 см, грузовых 30-45 см). Поверх щебня положить геотекстиль.
- · Уложить решетку плоской поверхностью вниз, соседние модули скрепить между собой, закрепить конструкцию с помощью анкеров.
- Засыпать ячейки мелким щебнем, гравием, либо грунтом и засеять траву.

						INK-Pr/PΠ-0612-III-ΓΠ				
Изм.	Кол.цч	/lucm	№док.	Подпись	Дата	«Жилой комплекс с коммерческими помещениями и паркингом, г.Нур-Султан, район «Есиль», улица Е 908, участок №23» III очередь строительства (без наружных инженерных сетей)				
							Стадия	/lucm	Листов	
ГАП	лыіл	Сырбу Домен		Mour	2021	Общеплощадочные материалы	РП	10	10	
Выполнил Проверил Н.контроль		Домен Шульг Круто	:UH	My-	2021	Решетка газонная <i>ТОО "INK I</i> Анкер универсальный <i>ГСЛ №0</i>			•	
						. =	1 CJI JV2UI 3 90U			