

TOO «Art Project Group» Государственная лицензия №21023164 ул. Алихан Бокейхана 27А, офис №5. тел.: +7 (771) 402 21 72, е-таіl: тахитагоv@inbox.ru

РАБОЧИЙ ПРОЕКТ

Многофункциональный административный комплекс, расположенный по адресу город Астана, район Алматы, район пересечения улиц А. Байтұрсынұлы и А427»

ГЕНЕРАЛЬНЫЙ ПЛАН

TOM 2

Директор

M Dweb-

Умаров М.А.

ΓИП

Tradel

Темирова 3.3.

ВЕДОМОСТЬ ЧЕРТЕЖЕЙ ОСНОВНОГО КОМПЛЕКТА Примечание Лист Наименование ГП-1 Общие данные по рабочим чертежам ГП-2 Разбивочный план ГП-3 План организации рельефа ГП-4 План земляных масс ГП-5 План δлагоустройства ГП-6 Выносные элементы (узлы)

ВЕДОМОСТЬ ОСНОВНЫХ КОМПЛЕКТОВ РАБОЧИХ ЧЕРТЕЖЕЙ

	№ Тома	№ Альбома	Обозна чение	Наименование	Примечание
	1	1	ПЗ	Пояснительная записка	
	2	2	ГП	Генеральный план	
	3	3.1-3.8	AP	Архитектурно строительные решения	
	4	4.1-4.8	КЖ	Конструкции железобетонные	
	5		BK	Водопровод и канализация	
	6		OB	Отоплениш вентиляция	
	_	7.1	ЭОМ	Силовое электрооборудование и электрическое освещение	
	7	7.2	ЭОМф	Освещение фасадов	
				Автоматическая пожарная сигнализация (ПС). Система видеонаблюдения (ВН). Системы связи (СС).	
	8	8.1	ПС	Автоматическая пожарная сигнализация. Блок1-8	
1		8.2	ВН	Система видеонаблюдения	

ΤΕΧΗΝΚΟ-ЭΚΟΗΟΜΝΎΕ ΚΝΕ ΠΟΚΑЗΑΤΕΛΉ ΠΟ ΥΥΑСΤΚΎ

	Nº	Наименование	Ед.изм.	Колич	ество
	п/п	Паименование	LU.U3M.	Площадь	%
\ \ \	1	Площадь участка	га	0.6000	100
<	2	Площадь жилого здания	M ²	1864.0	31.0
	3	Площадь твердого покрытия	M ²	2009.0	33.5
××	4	Площадь озеленения	M ²	2127.0	35.5

	ВЕДОМ	ОСТЬ ССЫЛОЧНЫХ И ПРИЛАГАЕМЫХ МАТЕРИАЛОВ	
	Обозна чение	Наименование	Примечание
Ī	СНиП РК 3.01-01-Ас 2007	Планировка и застройка города Астаны	
	ΓΟCΤ 21.1701-94	СПДС. Условные графические изображения и обозначения на чертежах генеральных планов и транспорта	
	СН РК 3.01-01-2013, СП РК 3.01-101-2013	Градостроительство. Планировка и застройка городских и сельских населенных пунктов.	
	СНиП РК 3.01-02Ac-2016	Нормы и правила проектирования комплексного благоустройства на территории города Астаны	
	ΓΟCT 21.508-93	Генеральные планы предприятий, сооружений и жилищно-гражданских объектов	
ĺ		Технический регламент "Общие требования к пожарной безопасности" от 23.06.2017 года №439	
	ΓΟCT 6665-91, ΓΟCT 6666-81	Камни бортовые и бетонные и железобетонные	

Рабочий проект соответствует государственным нормативным требованиям, действующим в Республике Казахстан, техническим условиям и согласован с государственными органами в области санитарно-эпидемиологического благополучия населения, противопожарной службой и органами охраны окружающей среды

Темирова 3.3. Главный инженер проекта:

ОБЩИЕ ДАННЫЕ:

Чертежи марки "ГП" разработаны на основании исходных данных, представленных заказчиком, на основании ЭП.

Участок строительства расположен по адресу: город Астана, район Алматы, район пересечения улиц А. Байтұрсынұлы и А427»

Общая площадь земельно участка согласно ситуационной схемы раздела границ земельного участка составляет 6000.0m² (0.6га).

План организации рельефа разработан с учетом транспортных, технологических, противопожарных инженерных, санитарных и прочих

Высотную привязку вести от ближайшего пункта полигонометрии. План организации рельефа разработан на основании топосъемки выполненной ТОО "Научно-исследовательский проектный институт "Астанагенплан" в августе 2024года, с учетом прилегающей территории.

Отвод поверхностных вод с территории обеспечивается проектируемым уклоном на проезжую часть улицы, с дальнейшим сбросом в коллекторы ливневой канализации.

В радиусе 150 метров нет зданий и сооружений функционального значения.


РАСЧЁТ ПАРКОВОЧНЫХ МЕСТ ДЛЯ ЖИТЕЛЕЙ

Согласно СНиП РК 3.01-01Ас-2007 таблица 13.26 Исключена в соответствии с приказом Председателя Комитета по делам строительства и жилищно-коммунального хозяйства Министерства индустрии и инфраструктурного развития РК от 27.04.21 г. № 54-НҚ в соответствии Пр.МинИИР РК КДС и ЖКХ 54 от 24.04.2021для офисного помещения м2полезной площади / 70

Количество машиномест 4531.45/70 = 65м/м


Количество машино-мест по проекту:

- а) уличные 86м/м
- δ) в паркинге 24м/м

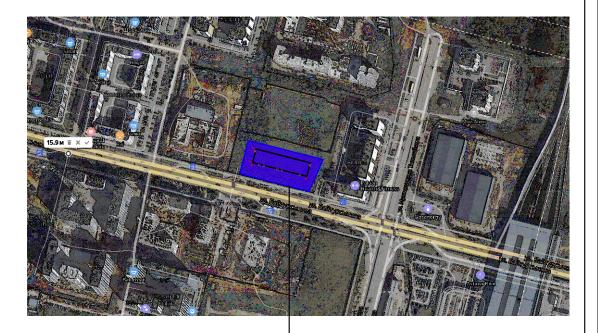

Проектируемый участок

								02-24	РП-ГП
Изм.	Кол.уч	.Лист	<i>Nдок.</i>	Подпись	Дата	Многофункциональный административный адресу город Астана, район Алматы, Байтурсынұлы и	район пер		
	•						Стадия	Лист	Λυςποβ
Н.ког	нтр.	Ибрае	β	41/2		ГЕНЕРАЛЬНЫЙ ПЛАН	РΠ	1	6
	ерил олнил	Умара Абубан				Общие данные	Pro	Art ject Gr	OUP

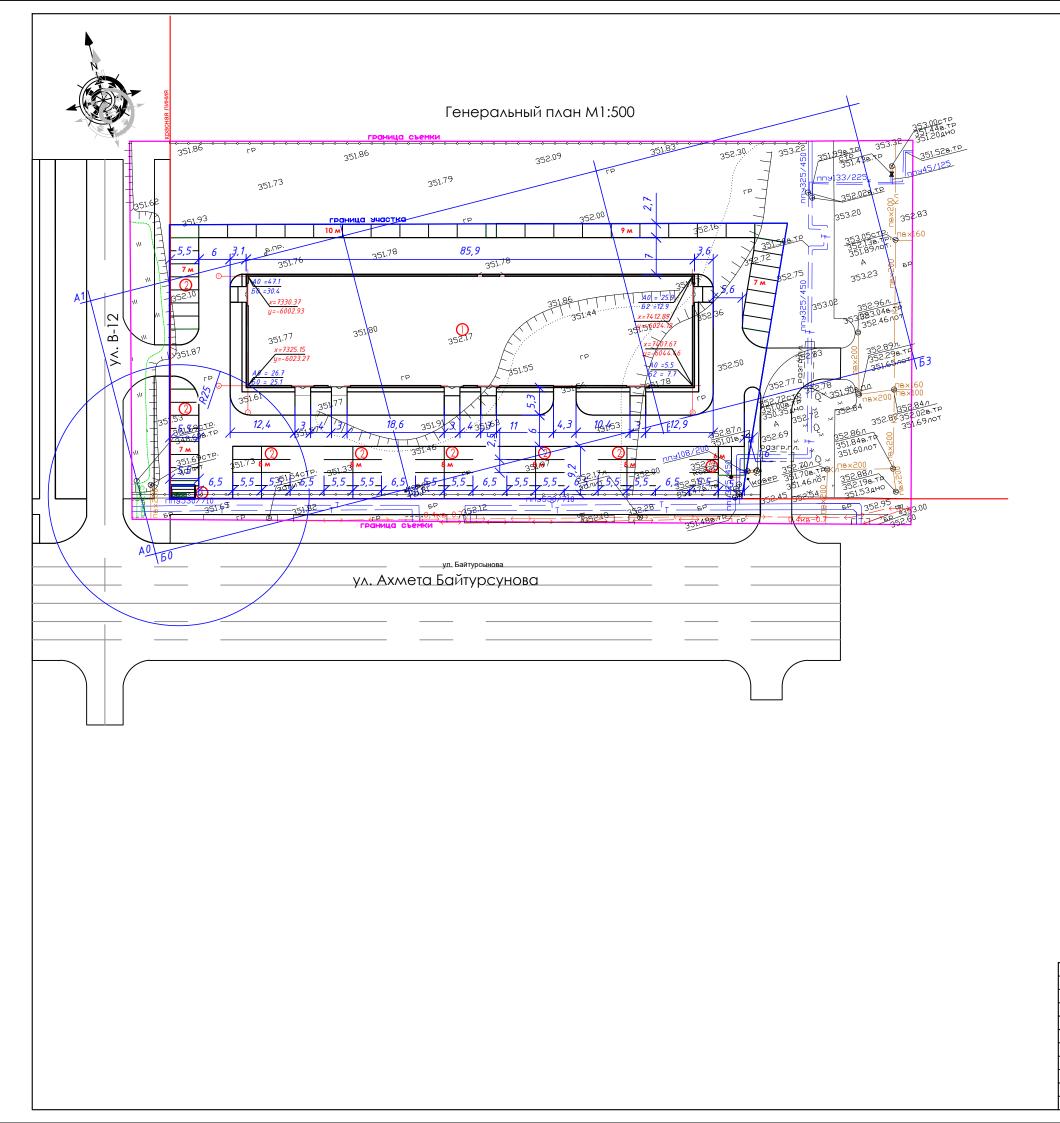

	Ведомость жил	ых и	оδи	ест	венн	ых зда	ний и	сооруж	кений		
		ПЬ	Количество			Площадь, м2				Строительный объем, мЗ	
Номер плане	Наименование и обозначение	Этажность	зданий	кварі	пир	застро	οῦκυ	общ. нормиру		ния	02
На	и ооозничение	Эта	зда	здания	всего	здания в кон-х нар.стен	всего в том чс крыльца	здания	всего	здания	всего
1	Здание офиса	4	1								
9	Площадка для ТБО	-	1	-	-			-	-	-	-
9	Парковка на 86 м/м	-	1	-	-			-	-	-	-

Условные обозначения


Обозначение	Наименование	Примечание	
	Граница участка		İ
A0 = 47.1 60 = 30.4	Координаты пересечения осей		

Примечание:

- 1. Генеральный план разработан на основании задания на проектирование и топографической съемки М1:500 выполненной ТОО "Научно-исследовательский проектный институт "Астанагенплан" в августе 2024года
- 2. Привязка осей проектируемых зданий координатная, проектируемых элементов благоустройства линейная от осей здания. Указанные координаты соответствуют точкам пересечения разбивочных осей проектируемого здания.
- 3. При выполнении разбивочных работ в процессе строительства кроме разбивочного плана использовать архитектурно-строительные чертежи.
- 4. Все размеры даны в метрах.
- 5. Обеспечить пожарный проезд со стороны красной линии

								02-24	РП-ГП
Изм.	Кол.уч	.Лист	<i>Nдок.</i>	Подпись	Дата	Многофункциональный административнык адресу город Астана, район Алматы, Байтұрсынұлы и	район пер		
	•						Стадия	Лист	Листов
Н.кої	нтр.	Иδрає	eβ	Alla		ГЕНЕРАЛЬНЫЙ ПЛАН	РΠ	2	6
<u> </u>	Верил Олнил	Умарс Абубан				Разбивочный план М 1:500	Pro	Art ject Gr	OUP

Формат А1

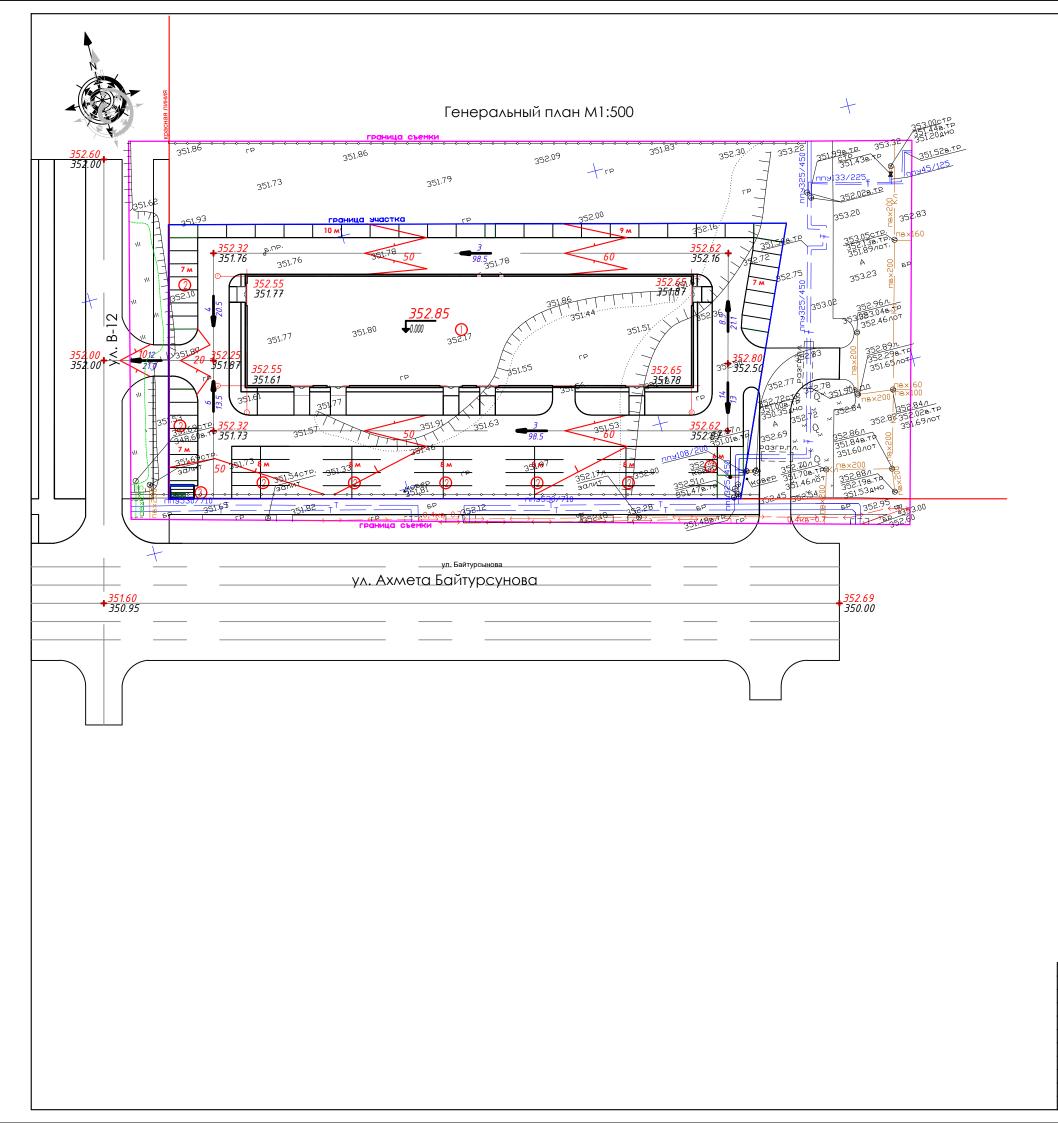

	Ведомость жи	ілых и	оδи	цест	венн	ых зда	ний и	соорух	кений		
		ПЬ	Кол	ичест	во	,	Площадь,	м2			ельный м, мЗ
Номер на плане	Наименование и обозначение	Этажность	зданий	кварі	тир	застр	οῦκυ	общ нормиру		впн	02
Ha	и ооозничение	Эта	зда	здания	всего	здания в кон-х нар.стен	всего в том чс крыльца	здания	всего	здания	всего
1	Здание офиса	4	1								
9	Площадка для ТБО	-	1	-	-			-	-	-	-
9	Парковка на 86 м/м	-	1	-	-			-	-	-	-
	Обозначение	Наименование								Примечани	
		Граница участка 1 очереди									
	<u>352.85</u>	Аδсолю	пная с	тметк	а нуля	7					
	4,5	Уклон в Рассто	'	илле						_	
	+352.40 351.76	Проект. Фактич				њефа				_	
	459.60	Отметн	ки пров	≘ктных	гориз	онталей				_	
		Проектные горизонтали								_	_


- Примечание:
 1. Высотную привязку вести от ближайшего пункта полигонометрии.
 2. План организации рельефа разработан на основании топосъемки выполненной ТОО "Научно-исследовательский проектный институт "Астанагенплан" в августе 2024года
 3. Система координат Балтийская, система высот городская.

								02-24	РП-ГП
Изм.	Кол.уч	.Лист	<i>Nдок.</i>	Подпись	Дата	Многофункциональный административнык адресу город Астана, район Алматы, Байтұрсынұлы и	район пер		
							Стадия	Лист	Листов
Н.кої	чтр.	Иδрає	β	41/2		ГЕНЕРАЛЬНЫЙ ПЛАН	РΠ	3	6
	верил Олнил	Умарс Абубая				План вертикальной планировки М 1:500	Pro	Art ject Gr	OUP)

Формат А1




Генеральный план М1:500

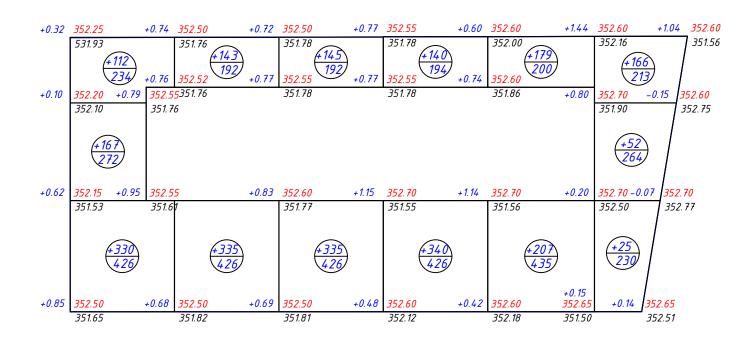

ω Θ	насыпь(+)	609	478	480	480	386	243	Σ	2676
Ишог	выемка (-)							Brez	

		Ведомость од	Бъемов земля	яных масс		
				Количес	тво, м ³	Приме
На	именование р	оабот и объемов	грунта	Насыпь +	Выемка -	-чание
1. Грунт пло	инировки тер	ритории		2676		
2. Вытеснен	ный грунт					
в т.ч. при у	стройстве:					
а) подземны (сооружений	іх частей зда ()	л <i>н</i> ий			2000.0	
δ) автодоро пешеходного	жных покрыт о покрытия	นนิ/			944.0	
в) плодород озеленения	ной почвы на	участках			425.0	
	на уплотнен е разрыхлени			267.6		
Всего приго	дного грунта	1		2943.6	3369.0	
4. Избыток	пригодного г	рунта		425.4		
5. Плодород	ный грунт, в	Te20,				
в т.ч:						
в) использую уровне земл	емый для озел ПИ	ленения на		425.0		
г) недостап растительн	пок плодородн Ого слоя	10			4 <i>255.8</i>	
Итого перер	рабатываемог	го грунта		3368.6	3368.6	
		Условные о	<i>δозначени</i>	Я		
Οδο.	значение		Наимен	нование		Примечани
		Граница участка				
		Здания сооружения	1			
+.	54	Объем грунта данн	ного контура			
+0.32	360.00	Рабочие отметки	Проектные оп	пметки		
	359.68		Фактические	отметки рельефо	1	

								02-24	РП-ГП
Изм.	Кол.ц	.Лист	<i>Nдок.</i>	Подпись	Дата	Многофункциональный административный адресу город Астана, район Алматы, Байтурсынулы и .	район пер		
						7, 7	Стадия	Лист	Листов
Н.кої	нтр.	Иδрає	β	41/2		ГЕНЕРАЛЬНЫЙ ПЛАН	РΠ	4	6
Пров	ерил	Умара	β	W. Work				Art	<u> </u>
Выпа	ЛНИЛ	Αδуδαι	кирова			Баланс земляных масс М 1:500	Pro	Art ject Gr	OUP

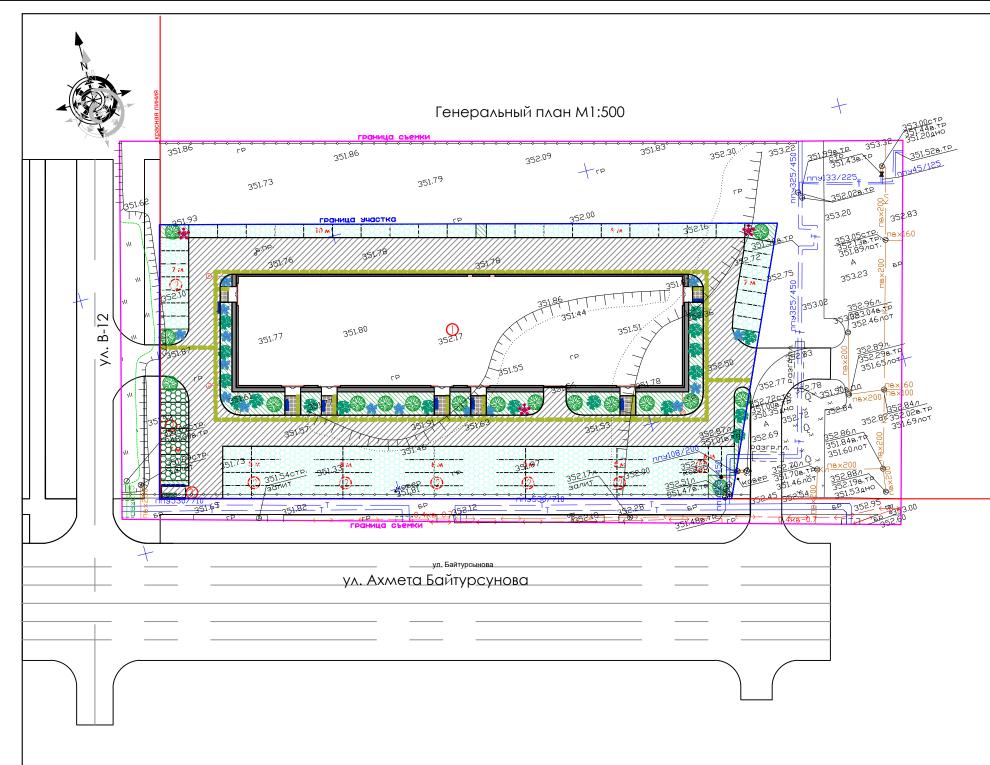

Посев газона производить из смеси семян газонных трав :


мятлик луговой-45%, овсяница красная-30%, овсяниц луговая -10%, клевер белы-5%, титофеевка луговая-10 %.

- Подготовка почвы в ручную под газон:
 1) добавление растительного грунта 20 см.,
- ДЗС из песка 10 см.,
- 3) внесение минеральных удобрений 40 г/м
- 4) посев семян газонных трав 50 г/м;

Деревья и кустарники пригодные для озеленения, зону производственных работ должны быть выкопаны с комом и пересажены в специально отведенную зону

- 3) Подготовку посадочных мест для деревьев с комом производить с заменой грунта 100%: . 20% – механизированным способом,
- .80% вручную. 3) Подготовку посадочных мест для кустарников в группах и однорядную живую изгородь производить с заменой грунта 100%:
- механизированным
- вручную.
- 4) Толщина ДЗС из крупно-зернистого песка для посадки кустарников 10 см.
- 5) Производить посадку кустарника с расчетом 3 кустарника на 1 погонный метр.
- 6) Стрижку живой изгороди из кустарника производить на высоте 1 м.
- 7) Посадку древесно-кустарниковых растений с оголенной корневой системой производить весной и осенью.
- Пространство между стенками ямы и комом заполняется плодородно и почвенно и массой.
- 8) До сдачи объекта в эксплуатацию необходимо предусмотреть уход за зелеными насаждениями. 9) Перед началом строительства не производится выкорчевывание деревьев , так как на участке нет существующих насаждений
- 10) Полив зеленых насаждений будет осуществляться привозной водой

Схема установки тактильной плитки

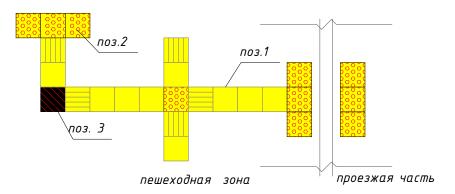



1.продольные рифы – безопасное направление движения 2.конусообразные рифы – предупреждение о преграде на пути, остановка или поворот .

3.диагональные рифы – смена движения, поворот


Т	Вед	OMO	сть ж	<i>илых</i>	' И	<u>оδщ</u>	ecm	венн	'ЫХ З	да	ний	U C	оорух	кенц	עֿע	<i>(</i>	nume e	
a l	Наименование и обозначение				Этажность	Количество		во	Площад		дь,	·				Строительный объем, мЗ		
Номер на плане						зданий	кварі	тир	застройки		-	общ. нормиру					всего	
На	<i>a</i> 000.	enue	١	שור	зда	здания	всего	здан в кон нар.с.	ия '-х пен	всего в том крыль	40	здания	все	e20	здания	9	סרה	
1	Здание офиса				4	1												
9	Площадка для ТБО				-	1	-	-					-	-		-	-	
9	Паркоока на во нун					1	-	-						-				
			В	едог	100	ть п	проп	nyap	οβ, δ	ОР	ожек	< и	прое	здов	β ——			
№ п.п.	Обозначе	ние			,	Наим	енов	вани	e				ощадь крытия м2	Tui	n 4	вет	Приме	чан
1	А/бетонное п				пытие по проездам						1858.5	1	ce	рое		_		
2				т по да	ррожкам (тротуарная плитка)								66.3	2	цθ	Ветное		_
3				отмостки (тротуарная плитка)								84.2	4	ce	рое		_	
		\perp								Ит	020	_	2009.0					
4		Камень бортовой Е					5P 100.30.15 FOCT 6665-91					48	485 м.п.			-		
5		Ka	амень бо	ртовой	ī БР	100.2	5.10 FC	OCT 66	65-91			2	10 м.п.	-		-		
				Ве	до	мост	Ь Э/	теме	чтов	0.	зеле	нен	ІИЯ					
Поз	В Наименование породы или вида Возраст (лет) Кол. Примечание																	
					Д	еревь		анир	уемая	ח ה	осадк	a)						
1	Вяз мелколистный					7–10				18 18	_	1,0х1,0х0,6 ДЭС=0,2						
	Итого:				Cuc	тарни	ועוו (D AGU	IDLIOM]	J					
2	Дерен б	елок	каменнь		vyci	ширн	3 (1)	$\overline{}$	3-5	и <i>я</i>	17	T .		x 0,5	x 0, 4	ДЭС	=0,2	_
3	Можжев	ННЕ	***						0,5х0,5х04 ДЭС=0,2									
4	Барбари		3-5 4						0,5х0,5х04 ДЭС=0,2									
	Итого:							Гаг			<i>J1</i>							_
5	20201					Газон семена 601.3 м 2						(ед.изм. 50 гр. семян/м2)						
6	газон Эко-парковка					1525.7 m2						,						
0	JAG Hap			Вес	Эом	<u>Б-0</u> 10СТЬ	маль	о⊣і ых ар	хите				DМ					
Поз	Обозн		мость малых архитектурных Наименование						Koa _			<i>Примечание</i>						
1	0003//	урна в				з мраморного камня, модель:							1,0,				02-03-20	
2					ūκα	ка из мраморного камня с							7					
	two				-2)								⁷ 9CH		УСН	TH PK 8.02-03-2024		
3	1					для мусорных контейнеров из стила (на 2 шт.)							1	УСН		H PK 8.02-03-2024		
4	X]		Евро-	кон	нтейнер						2	УСН Р		PK 8.02-03-2024			
5				Дорох	кка	с так	тильн	ными п	литка	МИ			294 п.	М.				
	FCVI	<u>из/У</u> г	lca Pi	азмер		едом	ості	ь та	KMU	ЛЬН	ных з	<i>на</i>	κοβ			1 _		
Поз		наче		ака,мі	- 1		На	имен	овани	е			Ед. изм	Kon	1- <i>8</i> 0	Пр	имечан	ue
1				330x 30 x60	2 4	Бетонн	ая т	актил	ьная п	лит	ка		м.П.		2 <mark>55</mark> ' m2)	<u> </u>	ольные µ	
2	330			330x 30 x60	2 4	Бетонн	ая т	актил	ильная плитка			М.П. (2.2		35 2m2)				
3	330 x				2 4	Бетонная тактильная плитка						м.п.	(0.	<mark>4</mark> 26м2)			ые	
_					+											02-24	РП-ГП	
\perp				\bot	7												женный	по
зм. Кол	м. Кол.уч.Лист Nдок. Подпись Дата					адресу город Астана, район Алматы Байтұрсынұлы						ы и A42	u A427»					
контр	. Ибраев	_	Bl.					ЕНЕРА	ЛЬНЫЙ	ПЛА	 \ <i>H</i>		Cr	падия РП	+	lucm 5	Лист 6	оβ
оовери	оверил Умаров Полнил Абубакирова					План благоустройства М 1:500						Pro	ојес	Art ct Gr	OUP	_		

СОПРЯЖЕНИЕ АСФАЛЬТОБЕТОННОГО ПОКРЫТИЯ ПРОЕЗДОВ С ГАЗОНОМ

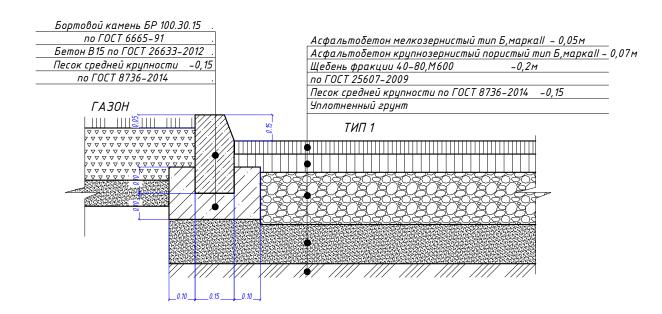


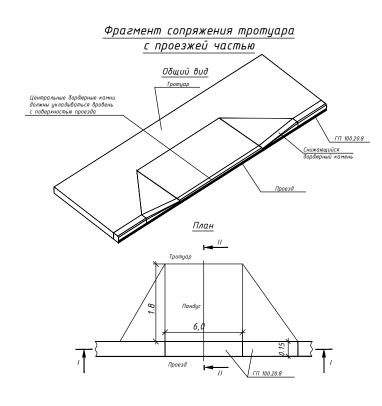


ПРИМЫКАНИЕ ТРОТУАРА К ПРОЕЗДУ

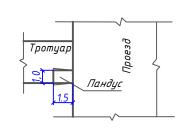

СОПРЯЖЕНИЕ ТРОТУАРА С ГАЗОНОМ

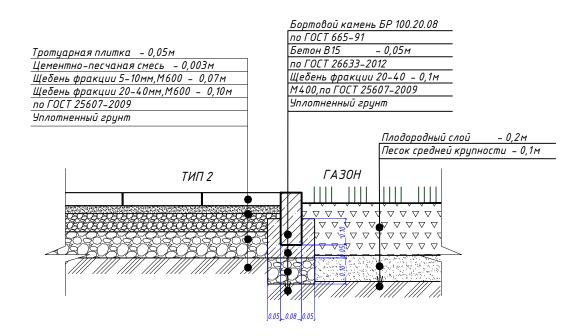

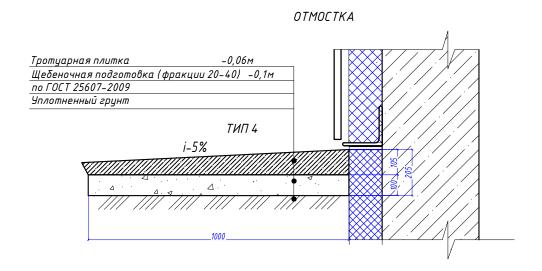

						02-24РП-ГП							
Изм.	Кол.ц	.Лист	<i>Nдок.</i>	Подпись	Дата	гАстана, район Алматы, район пересечени	ональный административный комплекс» расположенный Алматы, район пересечения улиц А.Байтурсынулы и А427						
							Стадия	Лист	Листов				
Н.кої	чтр.	Иδрає	<i>:</i> β	Jelly.		ГЕНЕРАЛЬНЫЙ ПЛАН	РП	6	6				
Проверил Выполнил		Умаров Абубакирова					1	Выносные элементы (узлы)	Pro	Art ject Gr	OUP)		

Формат А1