# Генеральный план

«Строительство многоквартирного жилого комплекса со встроенными и пристроенными помещениями и отдельно стоящим паркингом" по адресу: г.Шымкент, Каратауский район, мкр.Шымкент Сити, квартал 189, IV очередь строительства (без наружных инженерных сетей)»

# Согласовано: Ген. проектировщик\_

# Генеральный план

«Строительство многоквартирного жилого комплекса со встроенными и пристроенными помещениями и отдельно стоящим паркингом" по адресу: г.Шымкент, Каратауский район, мкр.Шымкент Сити, квартал 189, IV очередь строительства (без наружных инженерных сетей)»

> Директор ТОО "Проект Интех плюс" Шакенов А ГСЛ № 17020360

# Райойбек би доля

Общие данные

**Раздел КЖ** 

1. Генеральный план разработан на основании задания на проектирование от 14.12.2019г., АПЗ №KZ58VUA00324955 от 30.11.2020г.

Проектируемый участок

- 2. Все размеры даны в метрах.
- 3. Горизонтальную разбивку производить от границ участка (поз. 1)
- 4. Вертикальную разбивку производить от ближайшего репера.
- 5. Топографическая съемка масштаба 1:500 предоставлена ТОО "Арт и Ст" от 20.01.2023г.

Градостроительное и архитектурно-планировочное решения выполнены в соответствии с требованиями СНиП РК, Закона РК "Об архитектурной, градостроительной и строительной деятельности в Республике Казахстан" № 242–113 РК от 16.07.01 г. и нормативными документами, действующими на территории РК.

Рабочий проект многоквартирного жилого комплекса разработан для строительства в г.Шымкент. Благоустройство выполняется в границах проектных работ. Благоустройство включает: озеленение в виде газонов, посадки деревьев и кустарников, установки малых архитектурных форм, скамеек и урн.

Расчет контейнеров для ТБО:

Норма накопления бытовых отходов в год на 1 жителя – 900л (Таблица Ж.1 СП РК з 01\_101\_2013)

Объем бытовых отходов в сутки на 1 жителя: 900л/365=2,4657л

Объем бытовых отходов в сутки на весь жилой комплекс: 801 (количество жителей)\*2,4657л =1975.03л

При температуре ОоС и ниже вывоз мусора необходимо производить не реже 1 раза в суток, при плюсовой температуре – не реже 1 раза в сутки.

Количество контейнеров объемом 1100л при вывозе мусора 1 раз в 3 суток:

(1975.03 x 3 x 1,05) / (1100 x 0,75) =7,5шт

Проектом предусмотрено 8 контейнеров объемом 1100л, расположенные в мусорокамере.

Проектная документация разработана в соответствии с действующими на территории Республики Казахстан государственными нормами, правилами и стандартами и обеспечивает безопасную для жизни и здоровья людей эксплуатацию объекта при соблюдении мероприятий, предусмотренных рабочими чертежами.

Главный инженер проекта\_\_\_\_\_\_Мелтаева Т.

# Ведомость основных комплектов рабочих чертежей

Обозначение	Наименование	Примечание
0П3	Общая пояснительная записка	Альбом 1
ГП	Генеральный план	Альбом 2
AP	Архитектурные решения	Альбом З
КЖ	Конструкции железобетонные	Альбом 4
ОВ	Отопление, вентиляция и кондиционирование	Альбом 5
ВК	Водоснабжение и канализация	Альбом 6
30M	Электротехническая часть	Альбом 7
СС	Слаботочные системы	Альбом 8
ΠΣ	Автоматическая пожарная сигнализация с системой оповещения, система дымоудаления	Альбом 9
30Ф	Электроосвещение фасадов	Альбом 10
АПТ	Автоматическое пожаротушение	Альбом 11

### Основные показатели по генплану

№ n/n	Наименование	Ед. изм.	в границах отведенного уч-ка	
1	Площадь участка, в т.ч.:	M²	11530,11	
	- Площадь участка ПК-1	м²	5294,11	
	- Площадь участка ПК-2	м²	6236,00	
2	Площадь участка ПК-1, в т.ч.:	м²	5294,11	
	- Площадь застройки	м²	2102,17	
	- Площадь покрытий	м²	2412.80	
	- Площадь озеленения	M²	779,14	
3	Площадь участка ПК-2, в т.ч.:	м²	6236,00	
	- Площадь застройки	м²	2215,59	
	- Площадь покрытий	м²	2468.20	
	- Площадь озеленения	M²	1552,21	
4	Площадь застройки всего	%	38	
5	Площадь покрытий всего	%	42	
6	Площадь озеленения всего	%	20	

### Ведомость чертежей основного комплекса ГП

№ n/n	Наименование	Примечание
1	Общие данные.	
2	Разбивочный план М 1:500	
3	План организации рельефа М 1:500	
4	План земляных масс М 1:500.	
5	План покрытий проездов, тротуаров и площадок М 1:500.	
6	План озеленения М 1:500	
7	План расстановки малых архитектурных форм М 1:500	
8	Конструкции покрытий	


### Ведомость прилагаемых и ссылочных документов


№ n/n	Оδозначение	Наименование	Примечание
		Ссылочные документы	
1	ГОСТ 21.204-93 СПДС	Условные графические обозначения и изображения элементов генеральных планов и сооружений транспорта	
2	ГОСТ 21.508-93 СПДС	Правила выполнения рабочей документации генеральных планов предприятий,сооружений и жилищно-гражданских объектов Градостроительство. Планировка и застройка городских и	
3	СП РК 3.01–101–2013	сельских населенных пунктов	
4	CH PK 3.01-01-2013	Градостроительство. Планировка и застройка городских и сельских населенных пунктов	
5	СП РК 3.02-101-2012	Здания жилые многоквартирные	
6	CH PK 3.02-01-2018	Здания жилые многоквартирные	
7	Технический регламент	Общие требования к пожарной безопасности	

						SFK/ДПР/18-ГП								
						«Строительство многоквартирного жилого комплекса со встроенными и пристроенными помещениями и отдельно стоящим паркингом" по адресу: г.Шымкент, Каратауский район, мкр.Шымкент Сити, квартал 189, IV очередь								
Изм.	Кол.уч	Лист	№док.	Подпись	Дата	строительства (без наружных инженерных сетей)»								
				, M		Общеплощадочные	Стадия	Лист	Листов					
1.ко⊦	нтроль	Сакан	ов А.	Stun		материалы	РΠ	1	o					
ИΠ		Мелта	аева Т.			Патерваны	ГП	,	8					
				ر و ا										
рове	рил	Кукол	ева	Sun!		Общие данные	Проект Интех пл							
אחח	лнил	Спека	Вп	Handers										

ормат А.

# РАЗБИВОЧНЫЙ ПЛАН

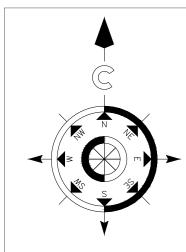


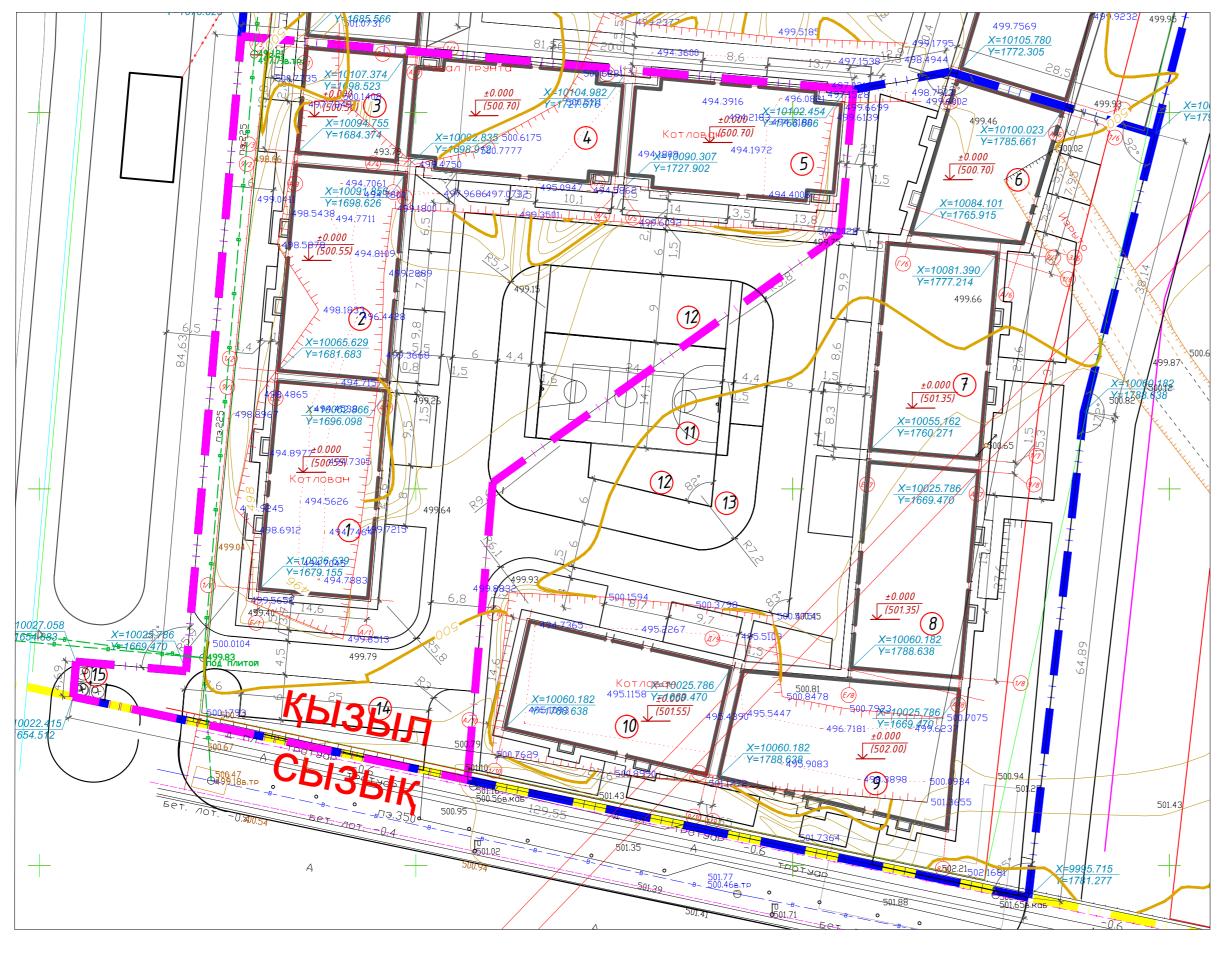

### ВЕДОМОСТЬ ЖИЛЫХ И ОБЩЕСТВЕННЫХ ЗДАНИЙ И СООРУЖЕНИЙ

4.P		т	Koi	Количест			Площадь, м <sup>2</sup>			Строительный объем, м <sup>3</sup>		
Номер а плане	Наименование и обозначение	Этажность	зданий		nmup	заст	ройки		норми- мая	здания	всего	
На		Эт		зда- ния	все- 20	зда- ния	всего	зда- ния	всего	зда	θεε	
1	Блок 1	12	1	59	59	476.67	476.67			16245.15	16245.15	
2	Блок 2	12	1	71	71	4 73.65	473.65			16245.15	16245.15	
3	Блок 3	1	1	-	ı	252.13	252.13			1855.08	1855.08	
4	Блок 4	9	1	44	44	444.92	444.92			11914.06	11914.06	
5	Блок 5	9	1	44	44	454.80	454.80			11914.06	11914.06	
6	Блок 6	1	1	-	-	342,07	342,07			2294,41	2294,41	
7	Блок 7	12	1	73	73	447.86	447.86			16281.70	16281.70	
8	Блок 8	12	1	58	58	430.84	430.84			16181.00	16181.00	
9	Блок 9	1	1	-	-	562.42	562.42			4157.70	4 15 7. 70	
10	Блок 10	16	1	79	79	432.40	432.40			21139.20	21139.20	
11	Спортивная площадка	-	1			338.80	338.80					
12	Детская площадка	-	1			430.40	430.40					
13	Площадка для спортивных тренажеров	-	2			343.00	343.00					
14	Автопарковка на 10 м/мест	-	1			137.50	137.50					
15	Площадка для ТБО	-	1			15.00	15.00					
	Итого:				428		5582.46				118227.51	

### Условные обозначения:

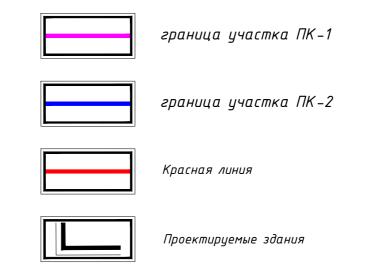

- 1. Генеральный план разработан на основании топографической съемки М1:500 выданной ТОО "Арт и Ст"<mark>от 20.01.</mark>2023г.
- 2. Проектируемый объект привязан осями к координатам, дальнейшая привязка элементов благоустройства от проектируемого объекта.
- 3. Все размеры на чертежах даны в метрах.
- 4. Радиус поворотов транспортных проездов равен 6,0м.
- 5. Система координат городская. 6. Система высот - Балтийская.
- о. системи оысот 17. 7. Класс жилья – 1V.

٠.	macc	MUNDA	

	_													
						SFK/ДПР/18-ГП								
						«Строительство многоквартирного жилого комплекса со встроенными и пристроенными помещениями и отдельно стоящим паркингом" по адресу: г.Шымкент, Каратауский район, мкр.Шымкент Сити, квартал 189, IV очередь								
Изм.	Кол.уч	Лист	№док.	Подпись	Дата	г.шымкеніі, караінаўскаа район, мкр.шымкеніі саіна, коарінал 109, 17 очереов строительства (без наружных инженерных сетей)»								
				, M		Общеплощадочные	Стадия	Лист	Λυςποβ					
Н.кон	троль	Сакан	юв А.	Stund		материалы	РΠ	2	0					
ГИП		Мелта	аева Т.			патерваны	PII	Z	8					
				2 ,		Разбивочный план								
Проверил		Куколева			гизоиоочный план М 1:500	Проект Интех плюс								
Выпол	лнил	Саека	oba Pooper			11 1:300								

# ΠΛΑΗ ΟΡΓΑΗΝЗΑЦИИ ΡΕΛЬΕΦΑ **500.20** 499.50 ±0.000 (500.25) 499.50 499.05 500,50 **499.70**<sub>499.66</sub> 500,20 499.28 ±0.000 **7** (501.35) 499.40 977±0.000 (5004**55**) 730<sup>‡</sup> Котлован \$90.40 9500.05 500.15 00,00 500.05 500,60 50145 500.70 500.80 500.05 Котлован 495.1158 <u>±0.000</u> (502.00)

### ВЕДОМОСТЬ ЖИЛЫХ И ОБЩЕСТВЕННЫХ ЗДАНИЙ И СООРУЖЕНИЙ

46		СШЬ	Koi	личесі	πβο		Площа	дь, м <sup>2</sup>		Строит объе	ельный м, м <sup>3</sup>
Номер 2 плане	Наименование и обозначение	Этажность	зданий	квар	тир	заст	οοūκu		норми- мая	здания	всего
Н		Эт	зда	зда- ния	все- 20	зда- ния	всего	зда- ния	всего	зда	θεε
1	Блок 1	12	1	59	59	476.67	476.67			16245.15	16245.15
2	Блок 2	12	1	71	71	4 73.65	473.65			16245.15	16245.15
3	Блок 3	1	1	-	-	252.13	252.13			1855.08	1855.08
4	Блок 4	9	1	44	44	444.92	444.92			11914.06	11914.06
5	Блок 5	9	1	44	44	454.80	454.80			11914.06	11914.06
6	Блок 6	1	1	-	-	342,07	342,07			2294,41	2294,41
7	Блок 7	12	1	73	73	447.86	447.86			16281.70	16281.70
8	Блок 8	12	1	58	58	430.84	430.84			16181.00	16181.00
9	Блок 9	1	1	-	-	562.42	562.42			4 15 7. 70	4 15 7. 70
10	Блок 10	16	1	79	79	432.40	432.40			21139.20	21139.20
11	Спортивная площадка	-	1			338.80	338.80				
12	Детская площадка	-	1			430.40	430.40				
13	Площадка для спортивных тренажеров	-	2			343.00	343.00				
14	Автопарковка на 10 м/мест	-	1			137.50	137.50				
15	Площадка для ТБО	_	1			15.00	15.00				
	Итого:				428		5582.46				118227.51

### Условные обозначения:

350.25 красная черная отметки характерных точек черная уклон % расстояние в метрах напр-е уклона абсолютная отметка пола +0.000

проектные горизонтали


граница участка ПК-1

граница участка ПК-2


- 1. План организации рельефа выполнен в пределах границ отведенного благоустройства с учетом отметок окружающей застройки и рекомендаций ПДП.
- 2. Отвод поверхностных вод выполнен на проезжие части дорог, с дальнейшим сбросом в городской ливневой коллектор.
- 3. Данный лист читать совтестно с листами ГП-2, 4.

						SFK/ДПР/18-ГП							
						«Строительство многоквартирного жилого комплекса со встроенными и пристроенными помещениями и отдельно стоящим паркингом" по адресу: г.Шымкент, Каратауский район, мкр.Шымкент Сити, квартал 189, IV очередь строительства (без наружных инженерных сетей)»							
Изм.	Кол.уч	Лист	№док.	Подпись	Дата								
				, M		Общеплощадочные	Стадия	Лист	Листов				
Н.кон	троль	Саканов А.		Саканов А.		Stun		материалы	РΠ	7	8		
ГИП		Мелтаева Т.			патерваны	PII	ر	0					
				ρ,		План организации ролиофа							
Проверил		Куколева			План организации рельефа М 1:500	Проект Интех плюс							
Выпол	лнил	Саека	аекова Више			11 1:500							

# ПЛАН ЗЕМЛЯНЫХ МАСС

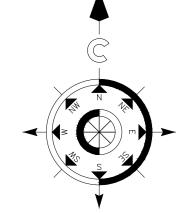

Согласовано:

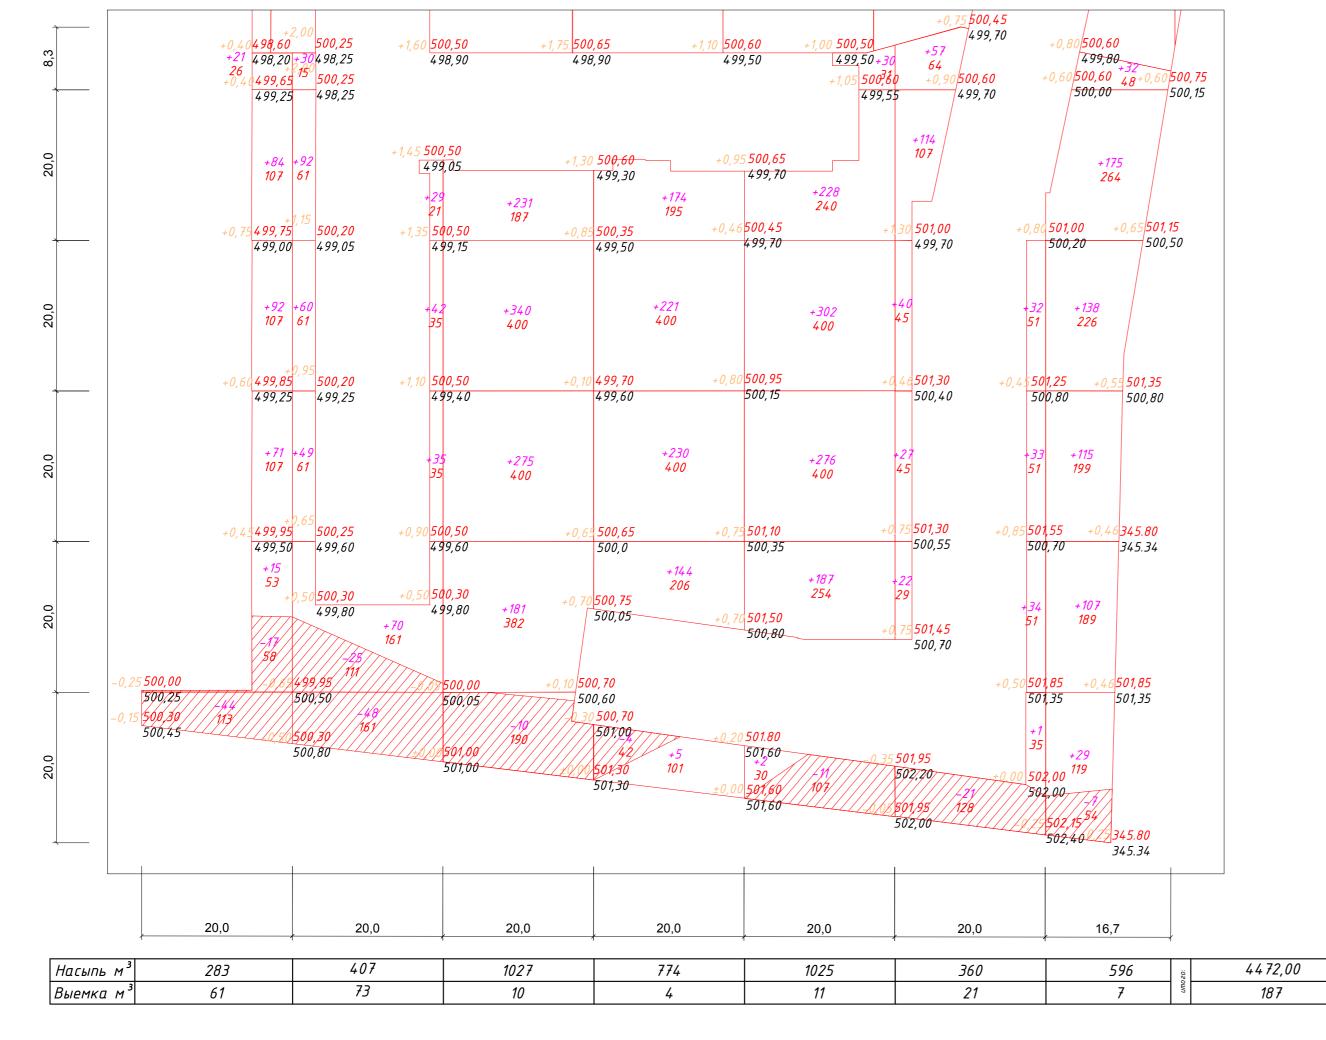

### ВЕДОМОСТЬ ОБЪЕМОВ ЗЕМЛЯНЫХ МАСС

		Количес	тво, м³		
Наименование работ и объемов грунта	В границо	іх участка	В границо	ιχ δлαг-ва	Приме-
	Насыпь (+)	Выемка (-)	Насыпь (+)	Выемка (-)	чание
1. Грунт планировки территории	4472.00	187.00			
2. Вытесненный грунт, в т.ч. при устройстве:		2642,30			
а) подземных частей зданий (сооружений)					
δ) автодорожных покрытий		671,80			
в) пешеходных тротуаров, площадок		817,50			
г) подземных сетей					
д) водоотводных сооружений					
e) плодородной почвы на участках озеленения		1153,00			
3. Поправка на уплотнение К=0,1	447.20				
Всего пригодного грунта:	4919,20	2829,30			
4. Недостаток пригодного грунта		2089,90			
5. Грунт, подлежащий удалению					
6.Плодородный грунт всего, в т.ч.:					
а) используемый для озеленения территории	318.00	1153,00			
б) избыток плодородного грунта	835.00				
7. Итого перерабатываемого грунта	6072.20	6072.20			

### Условные обозначения:


+0.23 349.80 рабочая отметка красная (проектная) отметка 349.57 черная (натурная) отметка

объем земли в м³. Насыпь, выемка площадь квадрата

граница подсчета земляных масс выемка граница нулевых работ

- 1. Подсчет земляных масс выполнен по сетке квадратов 20\*20м.
- 2. В балансе земляных масс не учтены объемы грунта, вынутого из котлованов проектируемых зданий и сооружений. При осмечивании нулевых циклов сооружений учитываются все перемещения грунта.
- 3. При подсчете картограммы за планировочную отметку был принят верх бортового
- 4. Согласно геологическому отчету толщина плодородного слоя на участке составляет
- 5. Группа грунта для разработки участка II.
- 6. Данный лист читать совместно с листами ГП-2, ГП-3.

						SFK/ДПР/18-ГП								
						«Строительство многоквартирного жилого комплекса со встроенными и пристроенными помещениями и отдельно стоящим паркингом" по адресу: г.Шымкент, Каратауский район, мкр.Шымкент Сити, квартал 189, IV очередь								
Изм.	Кол.уч	Лист	№док.	Подпись	Дата	строительства (без наружных инженерных сетей)»								
				, M		Общеплощадочные	Стадия	Лист	Листов					
Н.кон	троль	Саканов А.		Саканов А.		Stun		·	ОΠ	,	0			
ГИП		Мелта	аева Т.			материалы	РΠ	4	8					
					План земляных масс									
Прове	Проверил Ку		Куколева			Баланс земляных масс	Проеі	кт Инте	х плюс					
Выпол	1нил	Саеко	ва	Googles		M 1:500								

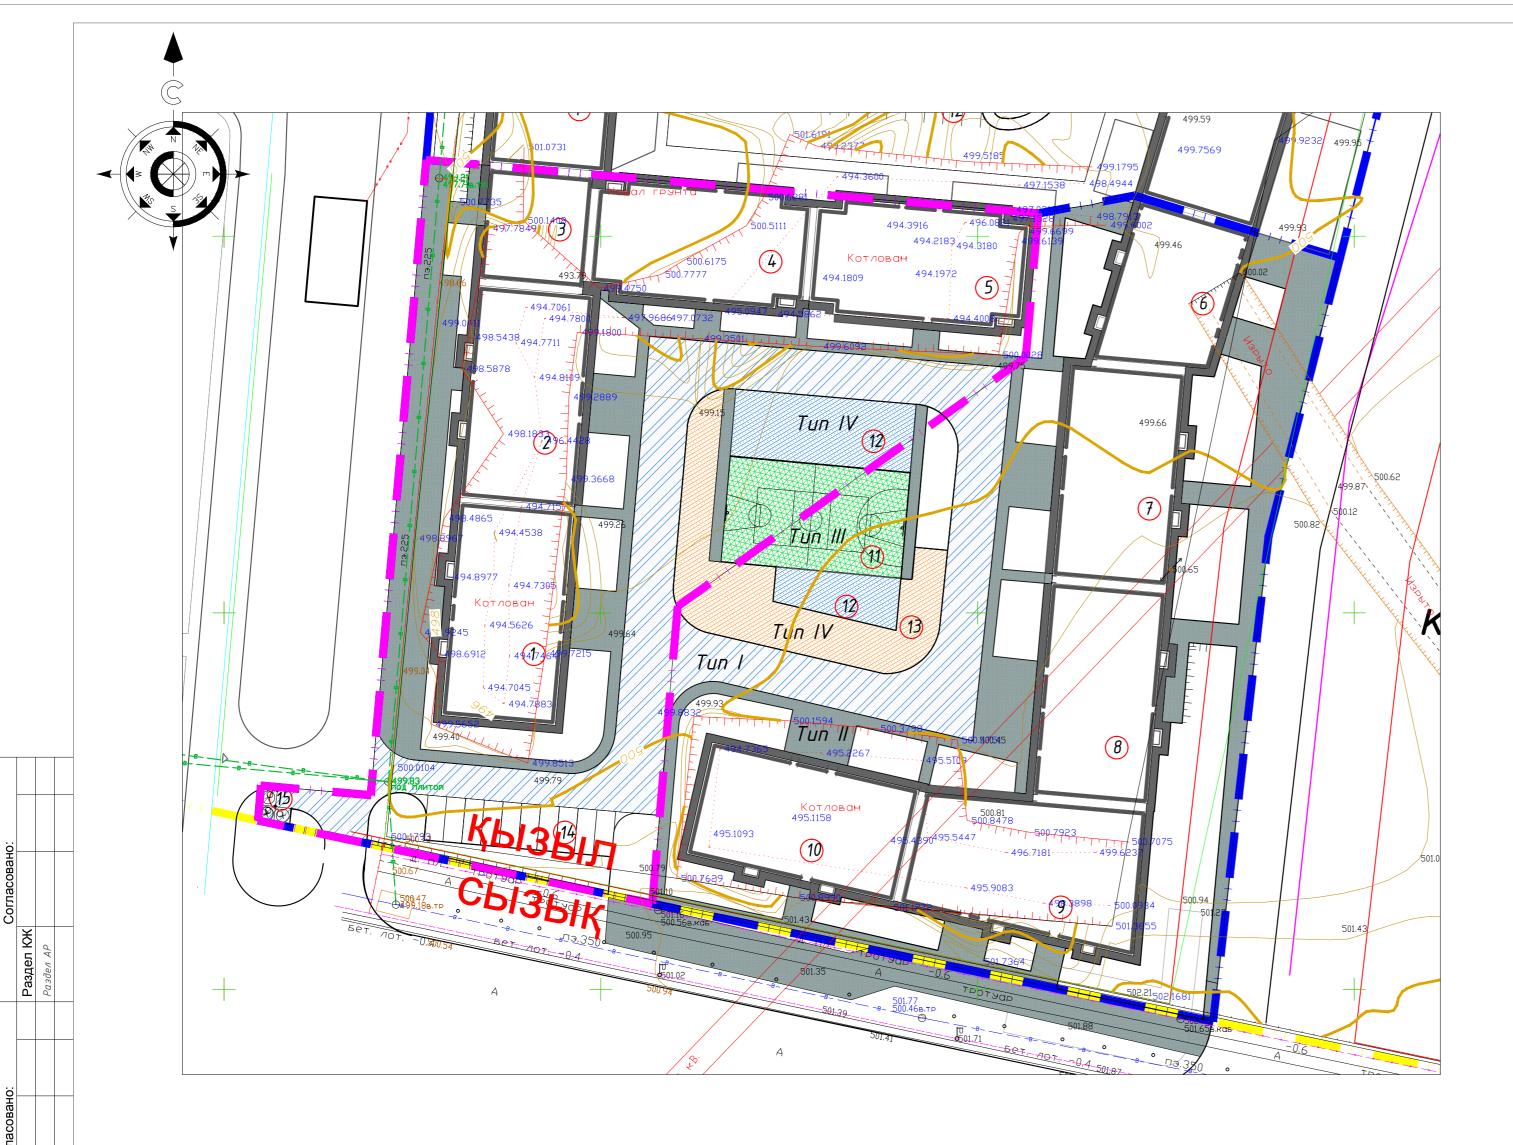

### Условные обозначения:

граница участка ПК-1

граница участка ПК-2

- 1. Типы мощения взяты по ГОСТу 17608–2017.
- 2. В местах пересечения тротуаров с проезжей частью необходимо устроить пандус уклоном не более 10%.
- 3. Для обеспечения пожарного проезда устроен тротуар с южной и западной сторон участка шириной 6м с покрытием из усиленной брусчатки с пандусом уклоном 10% в местах пересечения с проезжей частью.
- 4. Данный лист смотреть совместно с листами ГП-2, ГП-8.

### ВЕДОМОСТЬ ЖИЛЫХ И ОБЩЕСТВЕННЫХ ЗДАНИЙ И СООРУЖЕНИЙ

	ВЕДИМИСТЬ ЖИ	אוטוא	VI C	ОЩЕ	CIDL	אוטוווו	ЭДАПИ	VI VI CO	IOI JALL	IIVIVI	
Не		сть	Ko	личесі	πβο		Площа	дь, м <sup>2</sup>			пельный м, м <sup>3</sup>
Номер а плане	Наименование и обозначение	Этажность	зданий	квар	тир	заст	οοūκu		норми- мая	здания	всего
На		Эт	зда	зда- ния	все- 20	зда- ния	всего	зда- ния	всего	зда	все
1	Блок 1	12	1	59	59	476.67	476.67			16245.15	16245.15
2	Блок 2	12	1	71	71	473.65	473.65			16245.15	16245.15
3	Блок 3	1	1	-	-	252.13	252.13			1855.08	1855.08
4	Блок 4	9	1	44	44	444.92	444.92			11914.06	11914.06
5	Блок 5	9	1	44	44	454.80	454.80			11914.06	11914.06
6	Блок 6	1	1	-	-	342,07	342,07			2294,41	2294,41
7	Блок 7	12	1	73	73	447.86	447.86			16281.70	16281.70
8	Блок 8	12	1	58	58	430.84	430.84			16181.00	16181.00
9	Блок 9	1	1	-	-	562.42	562.42			4 15 7. 70	4157.70
10	Блок 10	16	1	79	79	432.40	432.40			21139.20	21139.20
11	Спортивная площадка	-	1			338.80	338.80				
12	Детская площадка	-	1			430.40	430.40				
13	Площадка для спортивных тренажеров	-	2			343.00	343.00				
14	Автопарковка на 10 м/мест	-	1			137.50	137.50				
15	Площадка для ТБО	-	1			15.00	15.00				
	Итого:				428		5582.46				118227.51


### ВЕДОМОСТЬ ПРОЕЗДОВ, ДОРОЖЕК И ПЛОЩАДОК ПК-1

Условные	Наименование	Tun	Площадь покр-я, в границах	Бордюр из бортового камня		
оδозначения	Пиименование	1 111	уч-ка м²	Tun	Кол-во	
	А/δетонное покрытие по проездам	1	871,60	БР 100.30.15	272.00	
	Тротуарная плита 1К8 ГОСТ 17608-2017	//	851,00	БР 100.20.8	250.00	
	Покрытие спортивных площадок	///	147,00	БР 100.20.8	38,00	
	Покрытие площадок для тренажеров	IV	207.00	БР 100.20.8	8,00	
	Покрытие детских площадок	IV	117,70	БР 100.20.8	26,00	
	Отмостка		218,50	БР 100.20.8	315.00	

### ВЕДОМОСТЬ ПРОЕЗДОВ, ДОРОЖЕК И ПЛОЩАДОК ПК-2

Условные	Наименование	Tun	Площадь покр-я, в границах	Бордюр из бортового камня		
оδозначения	пиименовиние	1 1111	уч-ка м²	Tun	Кол-во	
	А/бетонное покрытие по проездам	1	521.00	БР 100.30.15	208.00	
	Тротуарная плита 1К8 ГОСТ 17608-2017	//	107060	БР 100.20.8	275.00	
	Покрытие спортивных площадок	///	189,30	БР 100.20.8	38,00	
	Покрытие площадок для тренажеров	IV	105 50	БР 100.20.8	14,00	
	Покрытие детских площадок	IV	284 10	БР 100.20.8	57,00	
	Отмостка		291, 70	БР 100.20.8	310.00	

						SFK/ДПР/18-ГП  «Строительство многоквартирного жилого комплекса со встроенными и пристроенными помещениями и отдельно стоящим паркингом" по адресу: г.Шымкент, Каратауский район, мкр.Шымкент Сити, квартал 189, IV очередь							
Изм.	Кол.уч	Лист	№док.	Подпись	Дата	строительства (без наружных и							
	Н.контроль Саканов А.			, M		Общеплощадочные	Стадия	Лист	Листов				
Н.кон			Stun		материалы	РΠ	5	0					
ГИП		Мелта	аева Т.			Патераалы	PII	כ	8				
				ρ,		План покрытия проездов,							
Прове	Проверил Куколева			тротуаров и площадок	Проект Интех плюс								
Выполнил Саекова Дожу						M 1:500							
				. , ,					Формат А2				

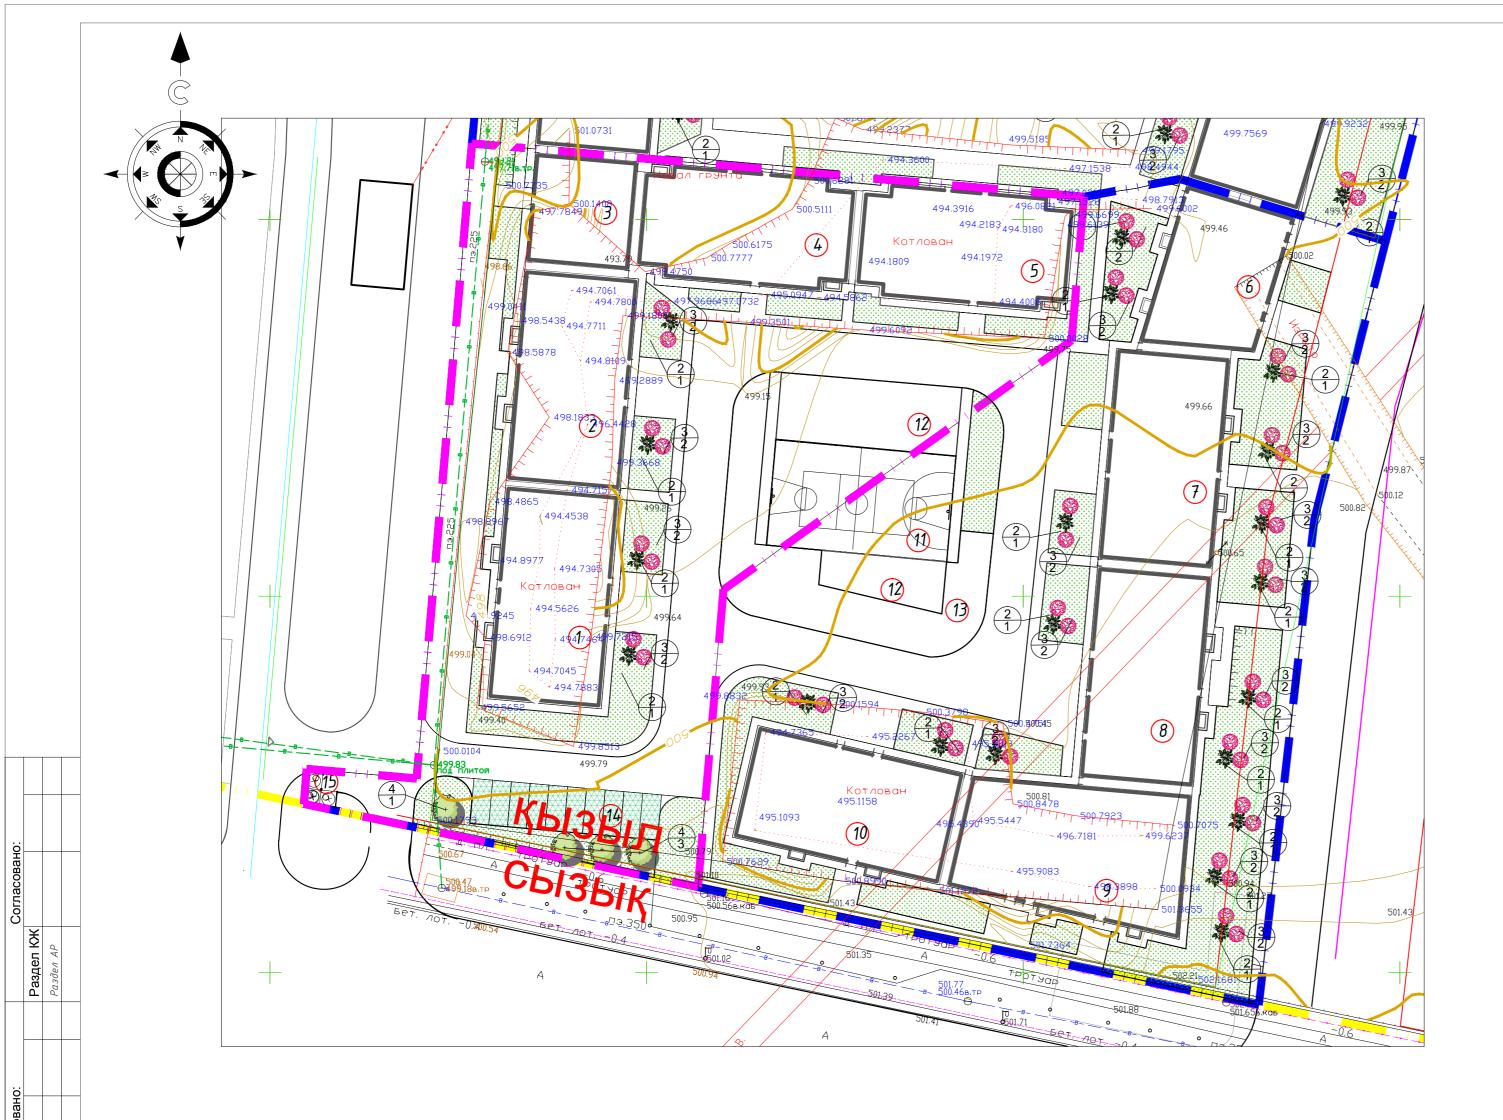

# 2. Посадку деревьев и кустарников производить:

граница участка ПК-1

Условные обозначения:

граница участка ПК-2

- 1. Работы по озеленению производить по окончании строительства и прокладки инженерных сетей.

Высота саженцев 3,5 м, диаметр ствола на высоте0.5м не менее 6см, ствол прямой,очищенный от сучьев на высоте не менее 0.8м с крепкими основными ветвями.

Посадку саженцев с комом земли, размер кома 1.0x1.0x0.6 м с добавлением растительной земли до 25% и последующим уходом в течении первого года до сдачи их в эксплуатацию (открытие и закрытие, прополка и рыхление приствольных лунок и канавок 4-х кратное).

- 3. Яма для посадок размером 1.5х1.5х0.85 м
- 4. Посадку кустарников производить 100% вручную.
- 4. Посаоку кустирнаков произвовать 100% оручную. 5. Подготовка почвы вручную под газон: добавление растительного грунта-20 см, ДЭС из песка-10 см, внесение минеральных удобрений-40 г/м<sup>2</sup> посев семян газонных трав 40г/м<sup>2</sup> Состав: 30% Разграс тастбищных:
  - - 30% Овсянница красная;
    - 20% Овсянница луговая;
- 20% Фестулолиум 6. Уход за газонами в течении первого года сдачи их в эксплуатацию (полив 10 раз, прополка-1 раз, выкашивание- 5 раз 7. Данный лист смотреть совместно с листами ГП-2, ГП-3.

### ВЕДОМОСТЬ ЖИЛЫХ И ОБЩЕСТВЕННЫХ ЗДАНИЙ И СООРУЖЕНИЙ

46		тть	Ko	личесі	пво		Площа	дь, м <sup>2</sup>		Строит объе	ельный м, м <sup>3</sup>
Номер а плане	Наименование и обозначение	Этажность	зданий	квар	тир	заст	οοūκu	общая руе	норми- мая	здания	всего
На		Эт	зда	зда- ния	все- 20	зда- ния	всего	зда- ния	всего	зда	дсе
1	Блок 1	12	1	59	59	476.67	476.67			16245.15	16245.15
2	Блок 2	12	1	71	71	473.65	473.65			16245.15	16245.15
3	Блок 3	1	1	_	-	252.13	252.13			1855.08	1855.08
4	Блок 4	9	1	44	44	444.92	444.92			11914.06	11914.06
5	Блок 5	9	1	44	44	454.80	454.80			11914.06	11914.06
6	Блок 6	1	1	-	-	342,07	342,07			2294,41	2294,41
7	Блок 7	12	1	73	73	447.86	447.86			16281.70	16281.70
8	Блок 8	12	1	58	58	430.84	430.84			16181.00	16181.00
9	Блок 9	1	1	_	-	562.42	562.42			4 15 7. 70	4 15 7. 70
10	Блок 10	16	1	79	79	432.40	432.40			21139.20	21139.20
11	Спортивная площадка	-	1			338.80	338.80				
12	Детская площадка	-	1			430.40	430.40				
13	Площадка для спортивных тренажеров	-	2			343.00	343.00				
14	Автопарковка на 10 м/мест	-	1			137.50	137.50				
15	Площадка для ТБО	-	1			15.00	15.00				
	Итого:				428		5582.46				118227.51


### ВЕДОМОСТЬ ЭЛЕМЕНТОВ ОЗЕЛЕНЕНИЯ ΠK - 1

Поз.	Наименование породы или	Воз-	Кол.	Приме	чания
1103.	вида насаждения	раст, лет		Условные обозначения. Размер кома, м	Размер ямы без ДЭС, м
1	Газон м <sup>2</sup>		629,14	травосмесь	
2	Черемуха виргинская	5-7	4		1,0 x 1,0 x 0,65 ДЭС= 0,20
3	Сирень обыкновенная	5-7	8		1,0 x 1,0 x 0,65 ДЭС= 0,20
4	Береза бородавчатая	7-9	4	+	1,5 x 1,5 x 0,85 ДЭС= 0,20
5	Армированный газон м²		150,00	травосмесь	

### ВЕДОМОСТЬ ЭЛЕМЕНТОВ ОЗЕЛЕНЕНИЯ ΠK-2

Пос	Наименование породы или	Воз-	Кол.	Приме	чания
Поз.	вида насаждения	раст, лет		Условные обозначения. Размер кома, м	Размер ямы без ДЭС, м
1	Газон м <sup>2</sup>		1552,21	травосмесь	
2	Черемуха виргинская	5-7	16	₩5.	1,0 x 1,0 x 0,65 ДЭС= 0,20
3	Сирень обыкновенная	5-7	32		1,0 x 1,0 x 0,65 ДЭС= 0,20

						SFK/ДПР/18-ГП							
Изм	Кол ич	Лист	Nº do⊬	Подпись	Лата	«Строительство многоквартирного жилого пристроенными помещениями и отдельно ст г.Шымкент, Каратауский район, мкр.Шымкент	поящим па n Сити, ква	ркингом" г арта <i>л</i> 189,	10 адресу:				
71314.	Non.g r	· /IULIII	/V-00K.	. M	дата	строительства (без наружных и	гиженерных Стадия	/lucm	Листов				
Н.кон ГИП	- ' -		Саканов А. Дим Мелтаева Т.			Общеплощадочные материалы	РП	6	8				
H' -	Проверил <i>Выполнил</i>		ерил Куколева		Куколева Саекова			План озеленения М 1:500	Проен	кт Инте	х плюс		

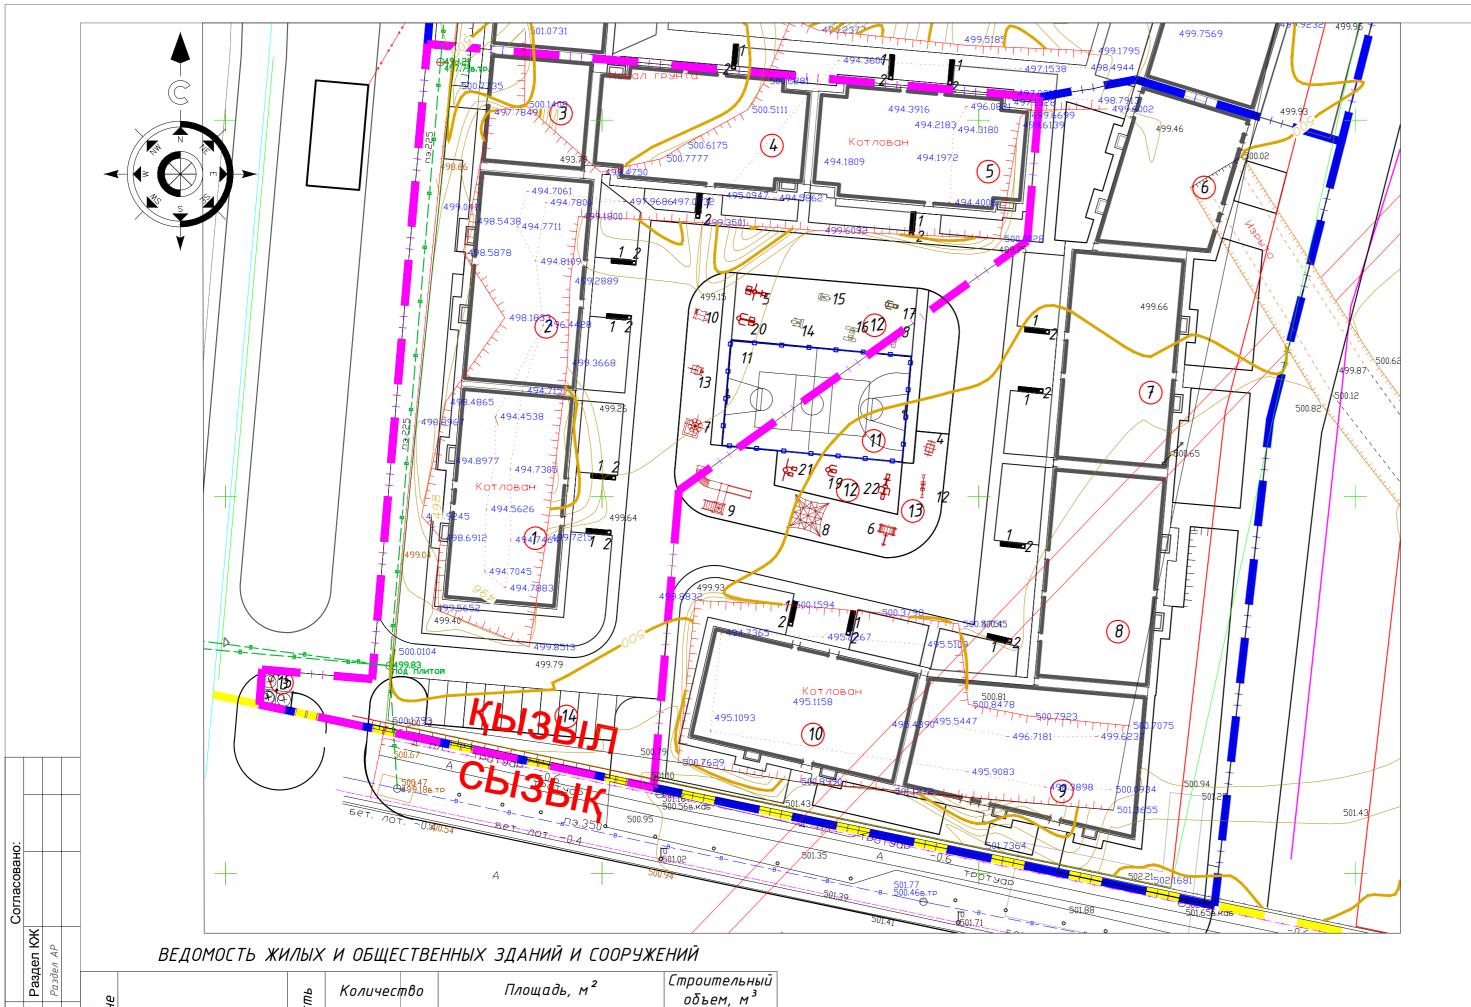

	Номер а пла	Наименование и обозначение	Этажно	даний	κβαμ	тир	застр	ройки	общая руе	норми- мая	здания	всего	
	т на		Эт	зда	зда- ния	все- 20	зда- ния	всего	зда- ния	всего	зда	все	
	1	Блок 1	12	1	59	59	476.67	476.67			16245.15	16245.15	
	2	Блок 2	12	1	71	71	4 73.65	4 73.65			16245.15	16245.15	
	3	Блок 3	1	1	_	-	252.13	252.13			1855.08	1855.08	
Раздел ЭЛ	4	Блок 4	9	1	44	44	444.92	444.92			11914.06	11914.06	
азде	5	Блок 5	9	1	44	44	454.80	454.80			11914.06	11914.06	
<u>.</u>	6	Блок 6	1	1	_	-	342,07	342,07			2294,41	2294,41	
	7	Блок 7	12	1	73	73	447.86	447.86			16281.70	16281.70	
	8	Блок 8	12	1	58	58	430.84	430.84			16181.00	16181.00	
	9	Блок 9	1	1	_	_	562.42	562.42			4 15 7. 70	4 15 7. 70	

16 | 1 | 79 | 79 | 432.40 | 432.40

428

2

1

338.80 338.80

430.40 430.40

343.00 343.00

137.50 | 137.50

15.00 | 15.00

5582.46

10 Блок 10

. Подл.

11 | Спортивная площадка

Площадка для спортивных

Итого:

12 Детская площадка

тренажеров Автопарковка

на 10 м/мест 15 Площадка для ТБО общая норми-

21139.20 21139.20

118227.51

### ВЕДОМОСТЬ МАЛЫХ АРХИТЕКТУРНЫХ ФОРМ И ПЕРЕНОСНЫХ ИЗДЕЛИЙ


Поз.	Оδозначение	Наименование	Кол.	Примечание
1		Скамейка антивандальная	12	8601-0302-0306 YCH PK 8.02-03-2018
2		Урна со вставкой	12	8601-0303-0206 УСН РК 8.02-03-2018
3		Подземные контейнера для мусора "MOLOK" 5м³	3	Компания "Эко-Астана"
4	<del></del>	Домик-беседка "Карета"	1	8601-0106-0104
5	₩-	Тренажер детский "Шейкер и твистер"	1	8601-0216-0116
6	<b>-</b> - <b>‡</b>	Гимнастический комплекс	1	8601-0201-0105
7		Игровой модуль "Песочница Ромашка "	1	8601-0109-0308 УСН РК 8.02-03-2019
8		Сетка "Пирамида" малая	1	8601–0103–0102 YCH PK 8.02–03–2019
9		Детский игровой комплекс	1	8601-0113-0111
10		Качалка на пружине "Лодка"	1	8601-0104-0509
11	-00	Ограждение спортивной площадки	76м.п	8601-0602-0201
12	Þ <del>-808-</del> □	Качели-балансир	1	8601-0104-0114
13	<del>10]-</del>	Качалка на пружине "Касатка"	1	8601-0104-0517
14		Тренажер Тяга верхняя	1	8601-0216-0105
15	F	Тренажер Жим от груди	1	8601-0216-0109
16	40 0	Тренажер Скороход	1	8601-0216-0108
17		Тренажер Твистер	1	8601–0216–0104 YCH PK 8.02–03–2018
18		Тренажер Шейкер	1	8601–0216–0107 YCH PK 8.02–03–2018
19	Ŵ	Тренажер "Велотренажер и штурвал"	1	8601-0216-0113
20	₩	Тренажер "Наездник"	1	8601-0216-0112
21	<u> </u>	Тренажер "Велотренажер и степ"	1	8601-0216-0110
22	⊕+-	Тренажер "Жим ногами"	1	8601-0216-0101 YCH PK 8.02-03-2019

### Условные обозначения:


граница участка ПК-1

граница участка ПК-2

						SFK/ДПР/18-ГГ								
Изм.	Кол.уч	Лист	№док.	Подпись	Дата	«Строительство многоквартирного жилого пристроенными помещениями и отдельно ст г.Шымкент, Каратауский район, мкр.Шымкенг строительства (без наружных и	поящим па п Сити, кво	ркингом" г іртал 189,	10 адресу:					
				, 10		Общеплощадочные	Стадия	Лист	Листов					
Н.кон ГИП	троль	гроль Саканов А. Дим Мелтаева Т.		материалы		РΠ	7	8						
VIII		Meille	аева 1.			План расстановки малых								
Проверил		Куколева Сиб			архитектурных форм	Проект Интех плюс								
Выпол	лнил	Саекова 🔏		Harry		M 1:500								

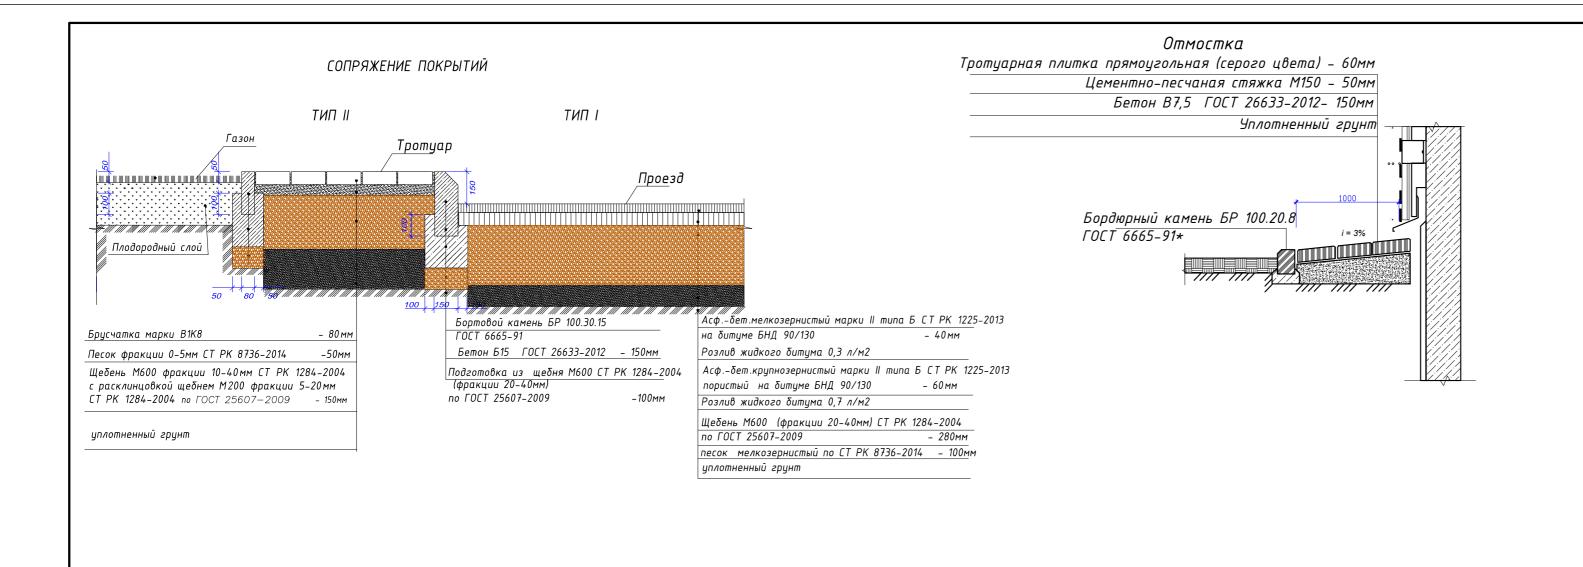


## Покрытие по площадкам для тренажеров, тип III

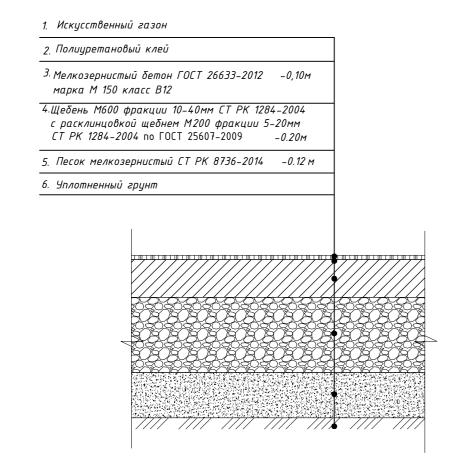

OB BK ЭЛ

N подл.

## Покрытие по площадкам для тренажеров, тип IV

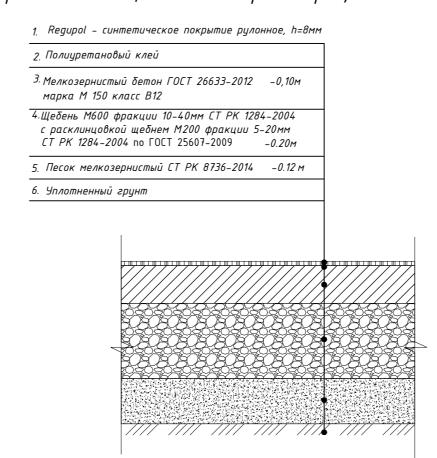

# Армированный газон

Газонная решетка, h=50 мм.

Песок мелкозернистый h=100мм.

Геотекстиль теромообработанный, развес 300 г/м h=1 мм

Щебень фракции 20-40 h=200мм.

Уплотненный грунт

4	Ko a uu	7	No 2	<i>П. 2</i>	//	«Строительство многоквартирного жилого пристроенными помещениями и отдельно ст г.Шымкент, Каратауский район, мкр.Шымкенг	о комплекс тоящим па п Сити, кв	ркингом" г артал 189,	ренными и по адресу:			
ИЗМ.	NUN.Y4	· /IUCM	№ºOOK.	Подпись	дата	строительства (без наружных инженерных сетей)»						
				, M		Общеплощадочные	Стадия	Лист	Листов			
Н.кон	троль	Сакан	ов А.	Stun		·		0				
ГИП		Мелта	аева Т.	~ ()		материалы	РΠ	8	8			
				2,								
Провер	Проверил Куколева <i>Тыр</i> Выполнил Саекова Дому					Конструкции покрытий	Проект Интех плюс					
Выпол												